



B - B' GH=75. 258 FH=73. 708

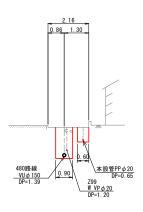

上水既設仮設管
上水新設仮設管(下水道施工)
上水新設本設管(下水道施工)
既設水道管


工事名	本町南部処理分区下水管渠布設工事(その3)
処理分区名	本町南部処理分区
工事箇所	亀山市 和賀町 ほか1地区
名 称	平面図・横断図
縮尺	S=1:500
工事番号	5

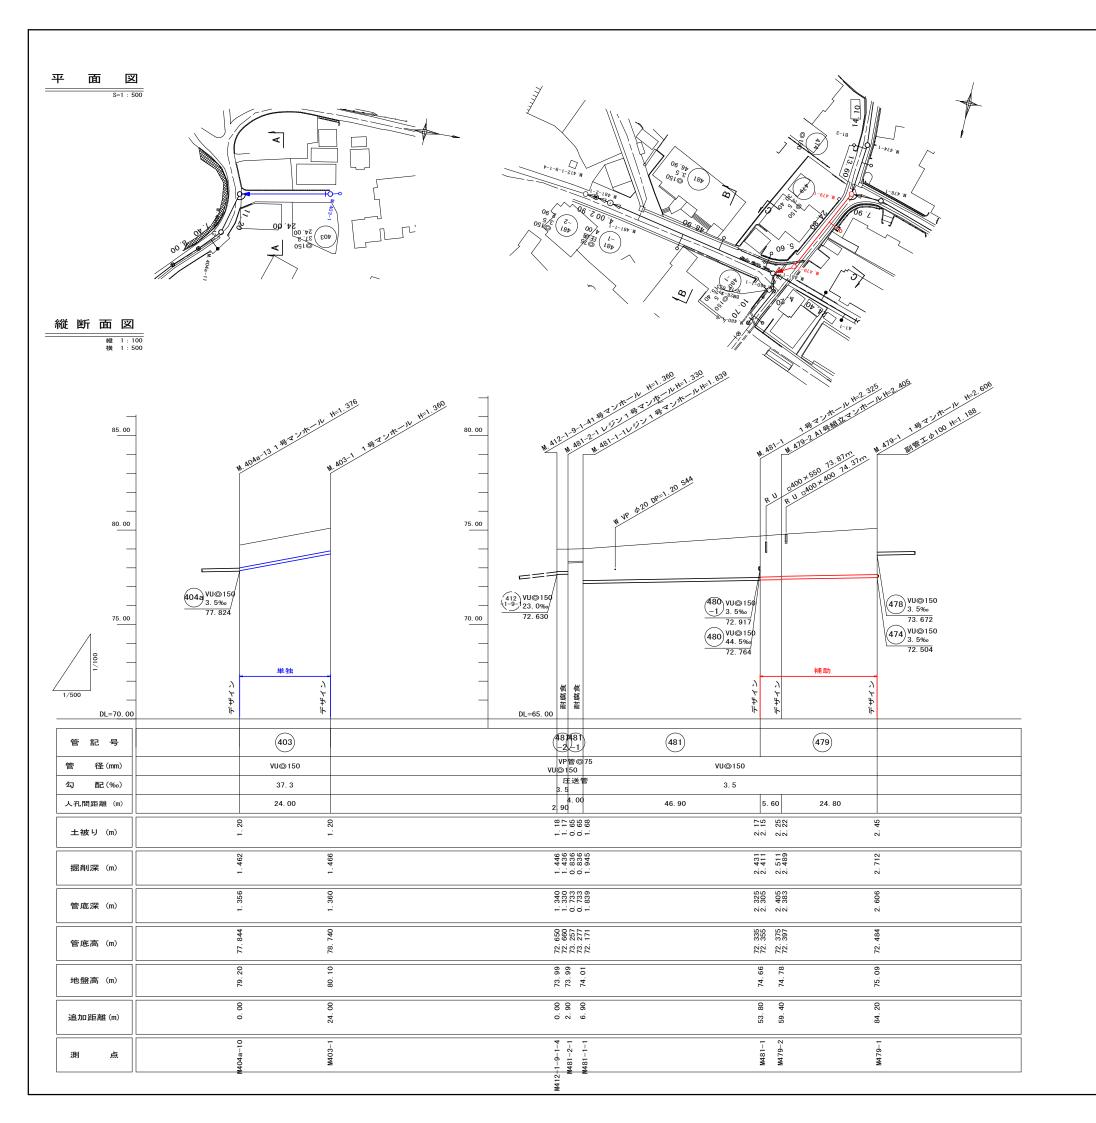






A, M. 404a-13+11. 5

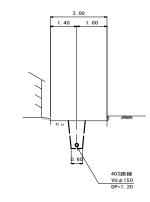




B, M. 481-1-1+28. 6

GH=74. 366 FH=72. 271

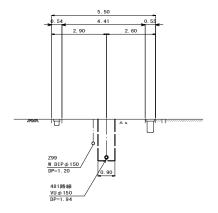

C, M. <u>481-1</u>+13. 8

GH=74. 911 FH=72. 412

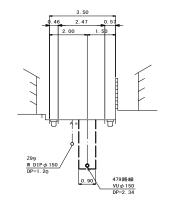



○ <	ā÷	曲	流	入	管	
○ ←−	圧		送		管	
0€	将	来	流	入	管	
○<	既		設		管	
0	1-5	号組ェ	ンマン	/ホ-	ール	
0	2 =	号組ェ	エマン	/ホ-	ール	
	A 1	号組	立マ	ンホ	ール	
8	塩ビ製	リルロ	1径、	マンオ	トール	
0	レジ	ン1	号マ	ンホ	ール	
₩	レジン小型マンホール					
•		Ħ	± f	Ť		
(P)	マ	ンホ	ール	ポン	プ	
EP		宅内	りポン	ノプ		
_	副管	き付き	<u></u> *マ:	ノホ-	-ル	
<u> </u>	公	共汚	水桝	(回4	ጀ)	
•—	公乡	も汚れ	k桝(未回	収)	
デザイン	デ	ザイ	ン蓋	(T-1	4)	
NS	,	/ン>	スリ :	ノプ語	£	
耐腐食		耐	腐食	蓋		

*曲管は、1箇所11°以下とする

ш =	10.	EE 17111	- M	C 7 '0'	>
(403)	(479)	(481)	(481)	(481)	
\vdash	$\overline{}$	$\overline{}$		<u>U</u>	

工事名	本町南部処理分区下水管渠布設工事(その3)
処理分区名	本町南部処理分区
工事箇所	亀山市 和賀町 ほか1地区
名 称	平面図・縦断面図・横断面図・位置図
縮尺	平面 S=1:500 縦断 縦 S=1:100 横断 S=1:100 横 S=1:500
図面番号	6

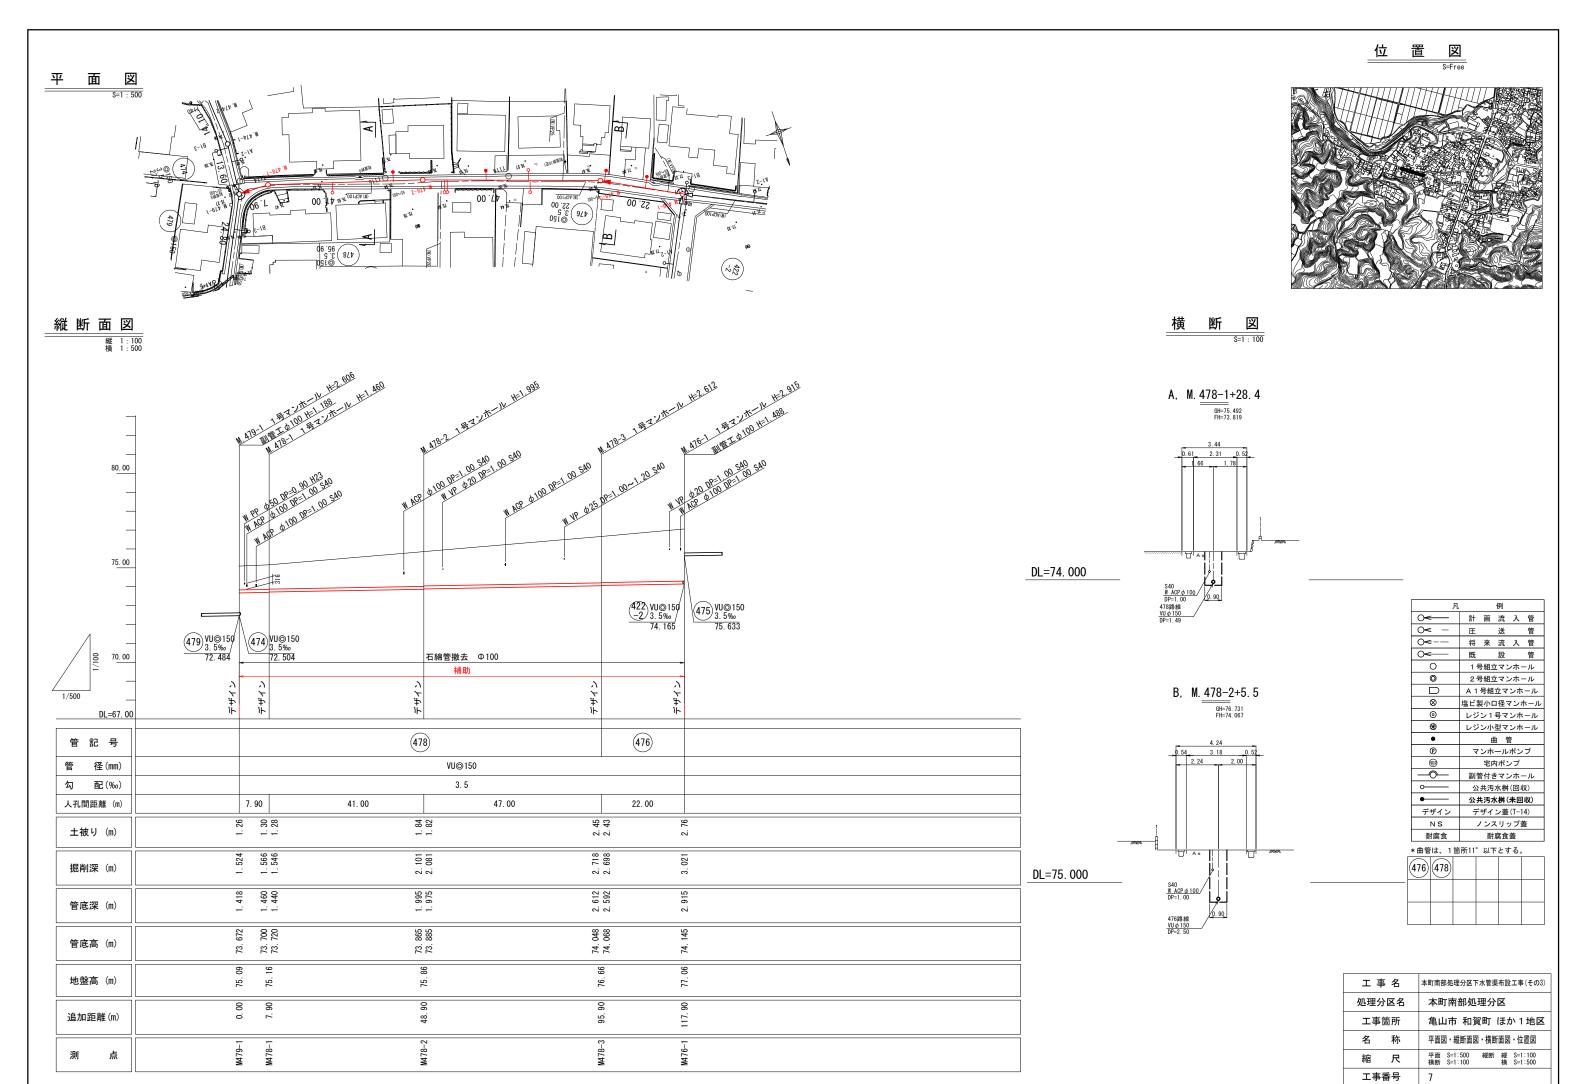

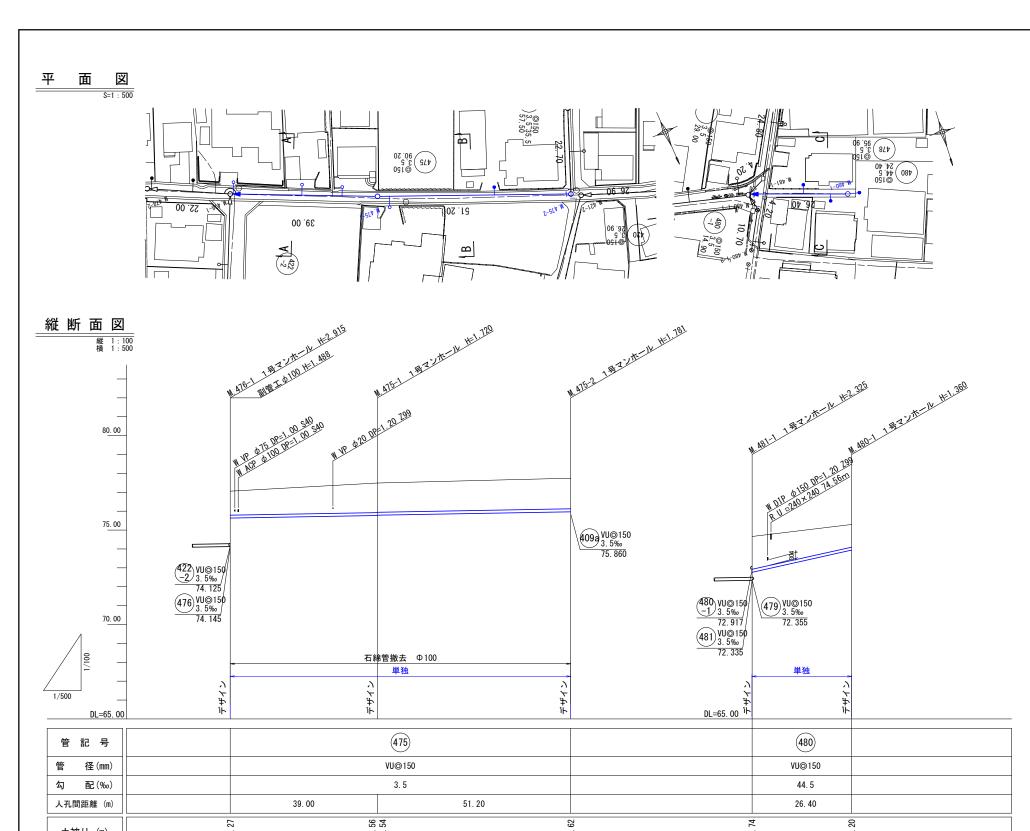


/0.00	/4. 145			72. 917 (481) VU@150 72. 335	72. 355	
1/100		石綿	管撤去 Φ100	72. 335		
/ ²			単独		<u>単独</u>	
1/500	$\dot{\gamma}$	7	<u> </u>	, ,	, y	
DL=65. 00	بر ب	デザイ	بر ب	ት DL=65. 00 ^ነ Ի	ب پ	
管 記 号			475)		480	
管 径(mm)			VU⊚150		VU⊚150	
勾 配(‰)			3. 5		44. 5	
人孔間距離(m)		39.00	51. 20		26. 40	
土被り (m)		1. 56		70 - 7	-	-
掘削深(m)	c C L	1. 533	908		7 9 9	- 100
管底深(m)		1. 427	60.	,		000
管底高 (m)	F	/b. 633	75. 740	75. 90 P. C. C. P. C.	1,0,7,0	######################################
地盤高(m)		77 49		67	6. c.	00.52
追加距離(m)	5	6 6 6 6 6 6 6 6 6 6 6 6 6 6 6 6 6 6 6		07 7 7 8		044
測 点		M4 / 6-1	, , , , , , , , , , , , , , , , , , ,	1-15 WW	M4.80-1	







A, M. <u>476–1</u>+16. 5

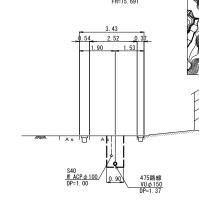

B, M. $\frac{475-1+25}{\frac{GH=77.622}{}}$

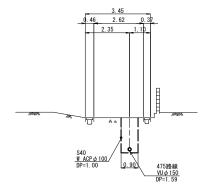

C, M. $\underbrace{\frac{481-1}{6H=75.258}}_{FH=73.708}$

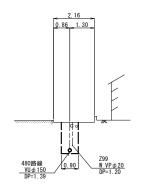


,,	17.	
○ <	計 画 流	t 入 管
○ < -	圧 造	≜ 管
0€	将 来 沿	t 入 管
○<	既 討	设 管
0	1号組立っ	アンホール
0	2号組立マ	アンホール
	A 1 号組立	マンホール
8	塩ビ製小口径	- - - - - - - - - - - - - - - - - - -
0	レジン1号	マンホール
₩	レジン小型	マンホール
•	曲	管
P	マンホー	ルポンプ
a	宅内が	ポンプ
—	副管付きて	アンホール
·	公共汚水	桝(回収)
•—	公共汚水栁	(未回収)
デザイン	デザイン	蓋 (T-14)
NS	ノンスリ	リップ蓋
耐腐食	耐腐	食蓋
		L -


曲管は、1箇所11°以下とする。

* 田官	1ば、1	箇所II	以下	とする。	
475)	480				

工事名	本町南部処理分区下水管渠布設工事(その3)
処理分区名	本町南部処理分区
工事箇所	亀山市 和賀町 ほか1地区
名 称	平面図・縦断面図・横断面図・位置図
縮尺	平面 S=1:500 縦断 縦 S=1:100 横断 S=1:100 横 S=1:500
工事番号	8

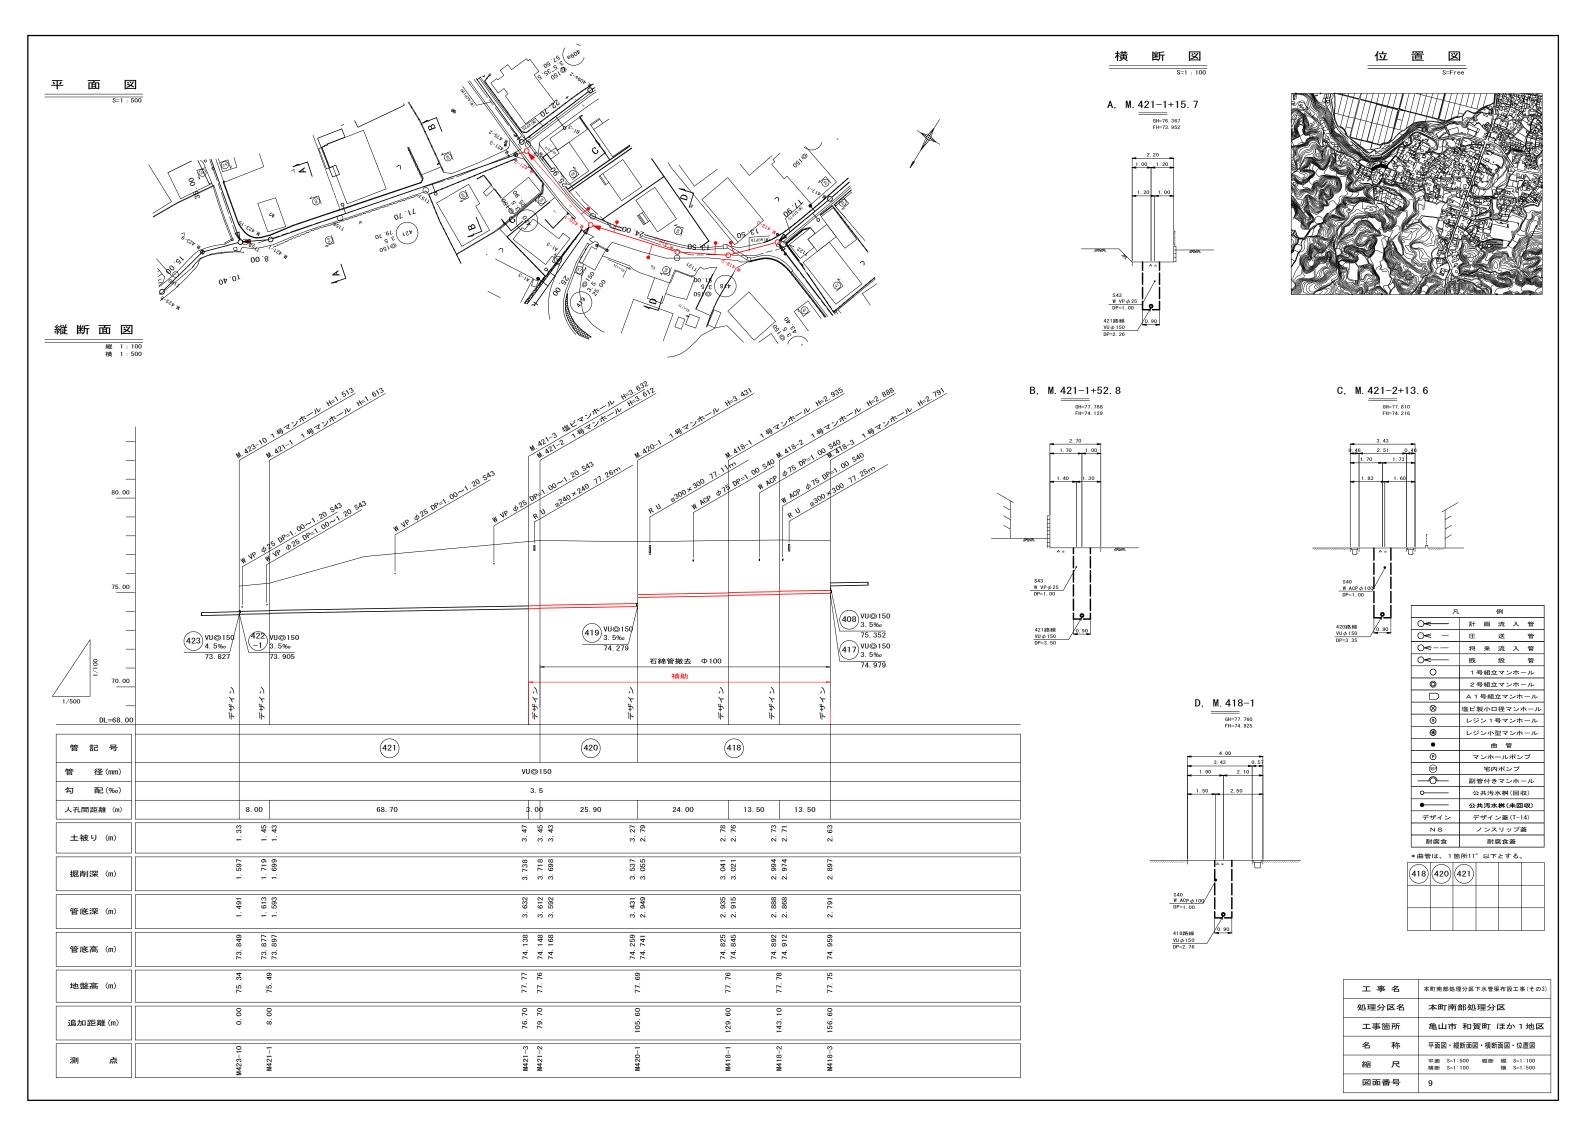




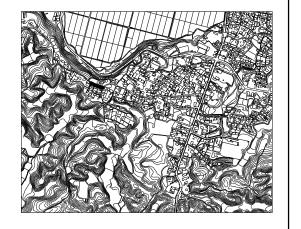


<u>横断</u>图 S=1:100

A, M. <u>418–3</u>+19. 8

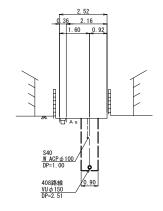

B, M. 406a-1+5. 2

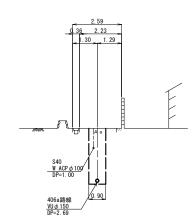

○ ←	計	画	流	入	管			
O ≪ −	圧		送		管			
0€	将	来	流	入	管			
○<	既		設		管			
0	1 5	号組ェ	エマ :	ノホ-	ール			
0	2 5	号組ェ	エマ :	ノホ-	ール			
	A 1	号組	立マ	ンホ	ール			
8	塩ビ乳	製小口	1径、	マンテ	トール			
0	レジ	ン1	号マ	ンホ	ール			
₩	レジ	レジン小型マンホール						
	曲管							
•		É	由官	會				
• ®	マ		由 管 ール	_	プ			
	マ	ンホ		ポン	プ			
®		ンホ 宅P	- ル	ポン				
®	副智	ンホ 宅P 管付る	ール 内ポン	ポン / プ / ホ -	ール			
® (a)	副管公	ンホ 宅P ((会付 る 共汚	ール 内ポン	ポン ノプ ノホ - (回4	- ルマ)			
® (a)	副領公公	対抗を対対を対対を対対を対対を対対を対対を対対を対対を対対を対対を対対を対対を対	ール 内ポン きマン 水桝	ポン ノブ ノホ - (回4 未回	- ル 又) 収)			
® ⊕ − ← − − − − − − − − − − − − − − − − −	副 ¹ 公 公 デ	対常付き	ール サポン きマン 水桝 k桝 (ポン ノポ・ (回4 未回 (T-1	- ル 又) リ又) 4)			
® ⊕ ○ ○ ○ ○ ○ ○ ○ ○ ○ ○ ○ ○ ○ ○ ○ ○ ○ ○	副 ¹ 公 公 デ	対容は大きながった。	ール カポン きマン 水桝 k桝(ポン ノポ・ (回り 未回 (T-1	- ル 又) リ又) 4)			

*曲管	は、1	箇所11	'以下	とする。	•
406a	408				


工事名	本町南部処理分区下水管渠布設工事(その3)
処理分区名	本町南部処理分区
工事箇所	亀山市 和賀町 ほか1地区
名 称	平面図・縦断面図・横断面図・位置図
縮尺	平面 S=1:500 縦断 縦 S=1:100 横断 S=1:100 横 S=1:500
丁事番号	10

19. 40 150 18 1 1 1 1 1 1 1 1 1 1 1 1 1 1 1 1 1 1	
00 00 00 00 00 00 00 00 00 00 00 00 00	


縦断面図

平 面 図

縦 1:100 横 1:500

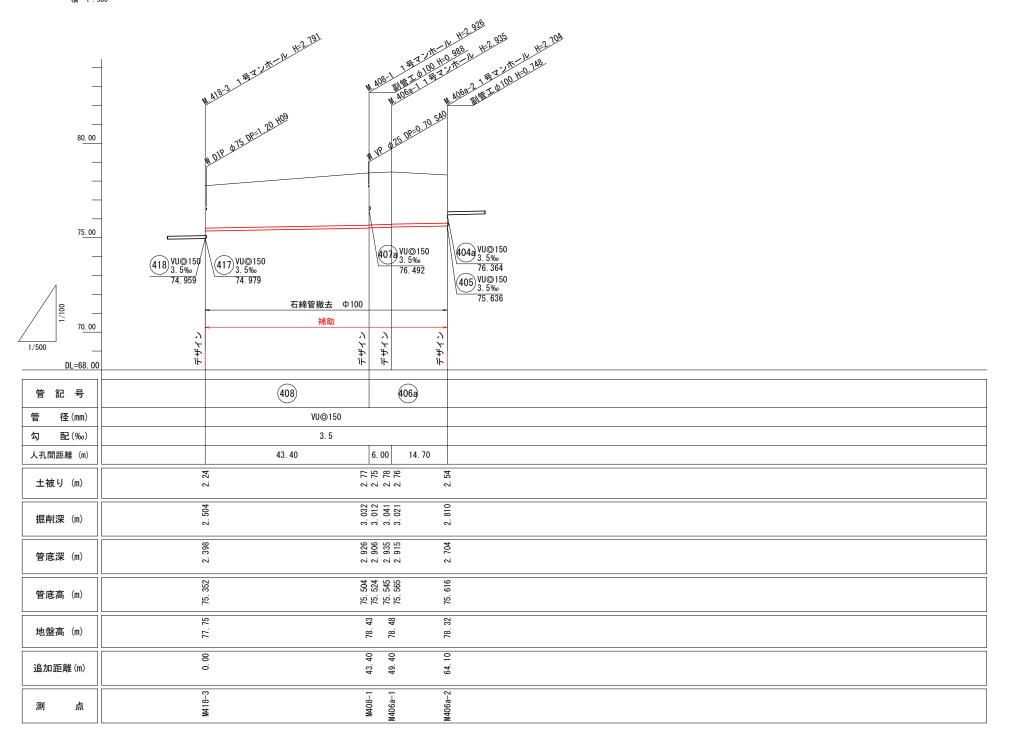




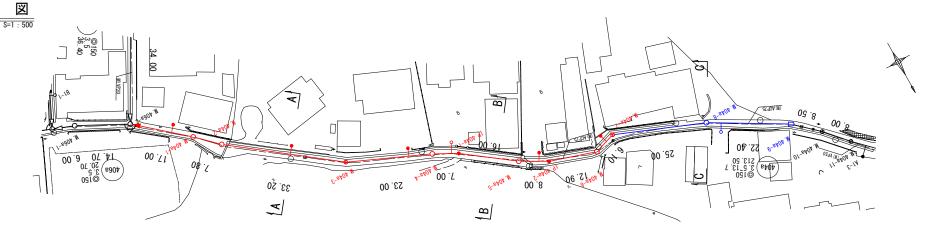

縦断面図


平


面

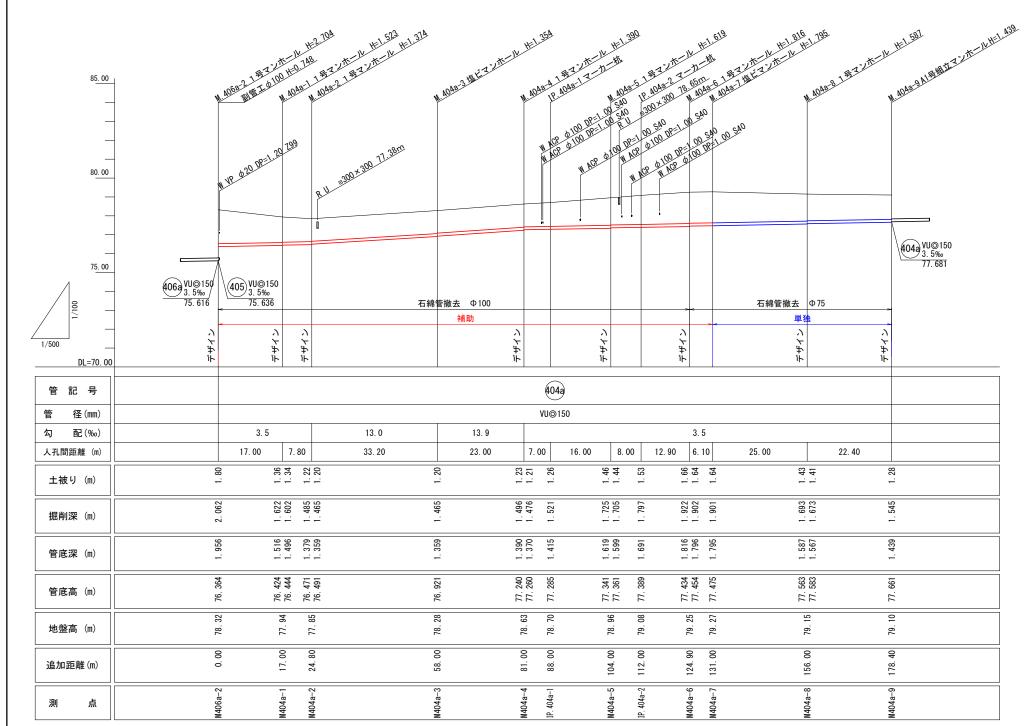





A, M. 404a-2+18. 5

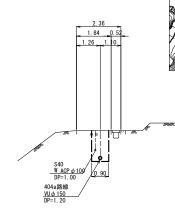

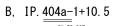

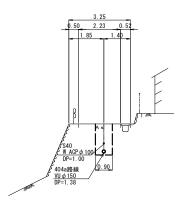

C, M. 404a-8 GH=79. 148 FH=76. 891

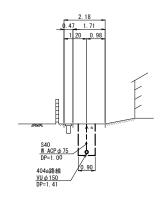


,,,			ניטו		
0€──	計	画	流	入	管
0< −	圧		送		管
0≪	将	来	流	入	管
0<	既		設		管
0	1 5	号組ュ	ナマン	ノホ-	ール
0	2 5	号組ュ	ナマン	ノホ-	ール
	A 1	号組	立マ	ンホ	ール
8	塩ビ乳	製小口	1径、	マンテ	トール
0	レジ	ン1	号マ	ンホ	ール
₩	レジ	ン小	型マ	ンホ	ール
•		É	由官	Ť	
(P)	マ	ンホ	ール	ポン	プ
®		宅	りポン	ノプ	
	副領	かい かいかい かいかい かいかい かいかい かいかい かいし かいし かいし	きマン	ノホ-	ール
·	公	共汚	水桝	(回)	፱)
•—	公共	も汚れ	k桝 (未回	収)
デザイン	デ	ザイ	ン蓋	(T-1	4)
NS	,	ノンス	スリ:	ップi	麼
耐腐食		耐	腐食	蓋	
	== 110				


*曲管	は、1	箇所11	。以下	とする。	•
404a					

工事名	本町南部処理分区下水管渠布設工事(その3)
処理分区名	本町南部処理分区
工事箇所	亀山市 和賀町 ほか1地区
名 称	平面図・縦断面図・横断面図・位置図
縮尺	平面 S=1:500 縦断 縦 S=1:100 横断 S=1:100 横 S=1:500
工事番号	11



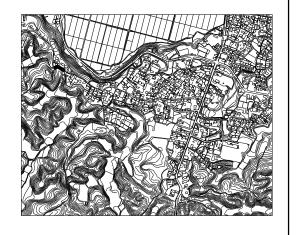



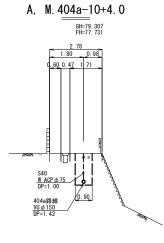


Л	. 例
○<	計画流入管
○ < -	圧 送 管
0€	将来流入管
○<	既 設 管
0	1号組立マンホール
0	2号組立マンホール
	A 1号組立マンホール
8	塩ビ製小口径マンホール
0	レジン 1 号マンホール
₩	レジン小型マンホール
•	曲管
(P)	マンホールポンプ
a	宅内ポンプ
<u> </u>	副管付きマンホール
<u> </u>	公共汚水桝(回収)
•—	公共汚水桝(未回収)
デザイン	デザイン蓋(T-14)
NS	ノンスリップ蓋
耐腐食	耐腐食蓋
* 曲等 计 1 管	5所11° 以下レオス

*曲管は、1箇所11°以下とする。

402	404a		

工事名	本町南部処理分区下水管渠布設工事(その3)
処理分区名	本町南部処理分区
工事箇所	亀山市 和賀町 ほか1地区
名 称	平面図・縦断面図・横断面図・位置図
縮尺	平面 S=1:500 縦断 縦 S=1:100 横断 S=1:100 横 S=1:500
工事番号	12

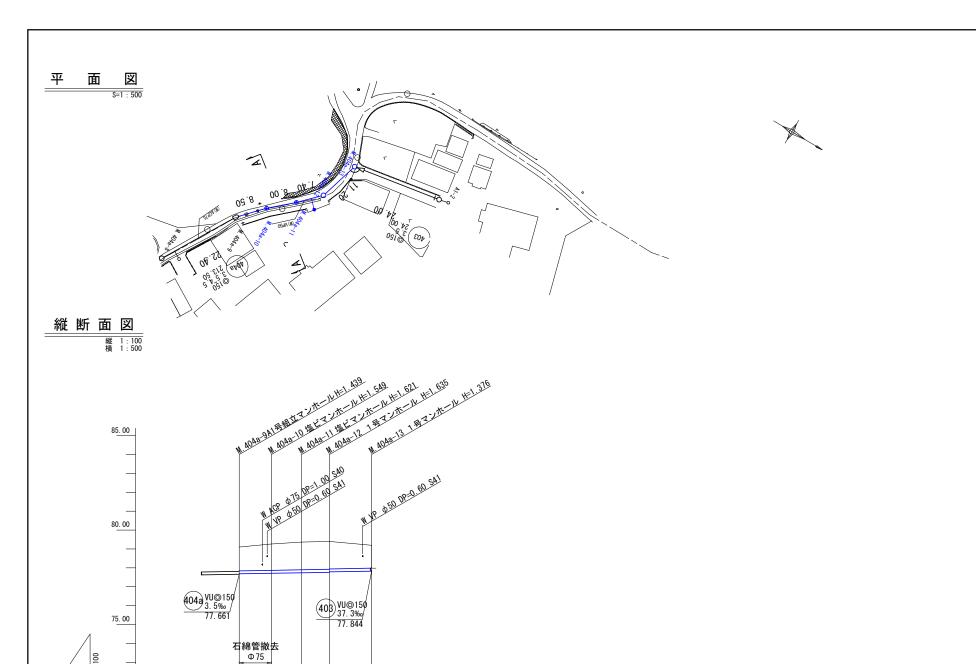

ドザイン

404a

VU⊚150 3. 5

8. 50 8. 00 7. 40 11. 20

1.655

1.549

79. 26

8. 50

77. 681

0.00

1. 46 1. 48 1. 46

1. 727

1. 621 1. 635 1. 615

77. 739 77. 765 77. 785

79.36

16. 50

104a-12

1. 22

1. 482

824

79.

10

35.

.04a-13

DL=70.00

勾 配(‰)

人孔間距離 (m)

土被り(m)

掘削深(m)


管底深 (m)

管底高 (m)

地盤高 (m)


追加距離(m)



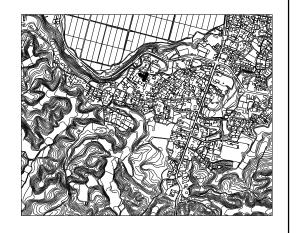




A, M. $\underbrace{\frac{431-6}{6112.4}}_{\text{GH=74.860}}$

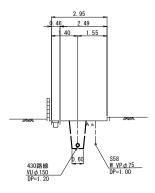

B, M. $\underbrace{\frac{430-1}{\text{GH}=75.523}}_{\text{GH}=73.904}$

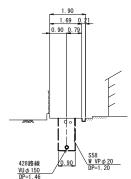


$\overline{}$	計画流入官
O≪ –	圧 送 管
0€	将来流入管
○<	既 設 管
0	1号組立マンホール
0	2号組立マンホール
	A 1号組立マンホール
8	塩ビ製小口径マンホール
0	レジン 1 号マンホール
₩	レジン小型マンホール
	-11. 665
•	曲管
®	田 管 マンホールポンプ
®	マンホールポンプ
®	マンホールポンプ 宅内ポンプ
® ∰ —⊙—	マンホールポンプ 宅内ポンプ 副管付きマンホール
® ∰ —⊙—	マンホールポンプ 宅内ポンプ 副管付きマンホール 公共汚水桝(回収)
Ø⊕→→→	マンホールボンブ 宅内ポンプ 副管付きマンホール 公共汚水桝(回収) 公共汚水桝(未回収)
® ⊕	マンホールポンプ 宅内ポンプ 副管付きマンホール 公共汚水桝(回収) 公共汚水桝(未回収) デザイン蓋(T-14)

*曲管は、1箇所11°以下とする

_ ↑ 曲 官	الهر ا	固別口	以下	C 9 0	•
428	430	429			

工事名	本町南部処理分区下水管渠布設工事(その3)
処理分区名	本町南部処理分区
工事箇所	亀山市 和賀町 ほか1地区
名 称	平面図・縦断面図・横断面図・位置図
縮尺	平面 S=1:500 縦断 縦 S=1:100 横断 S=1:100 横 S=1:500
工事番号	13

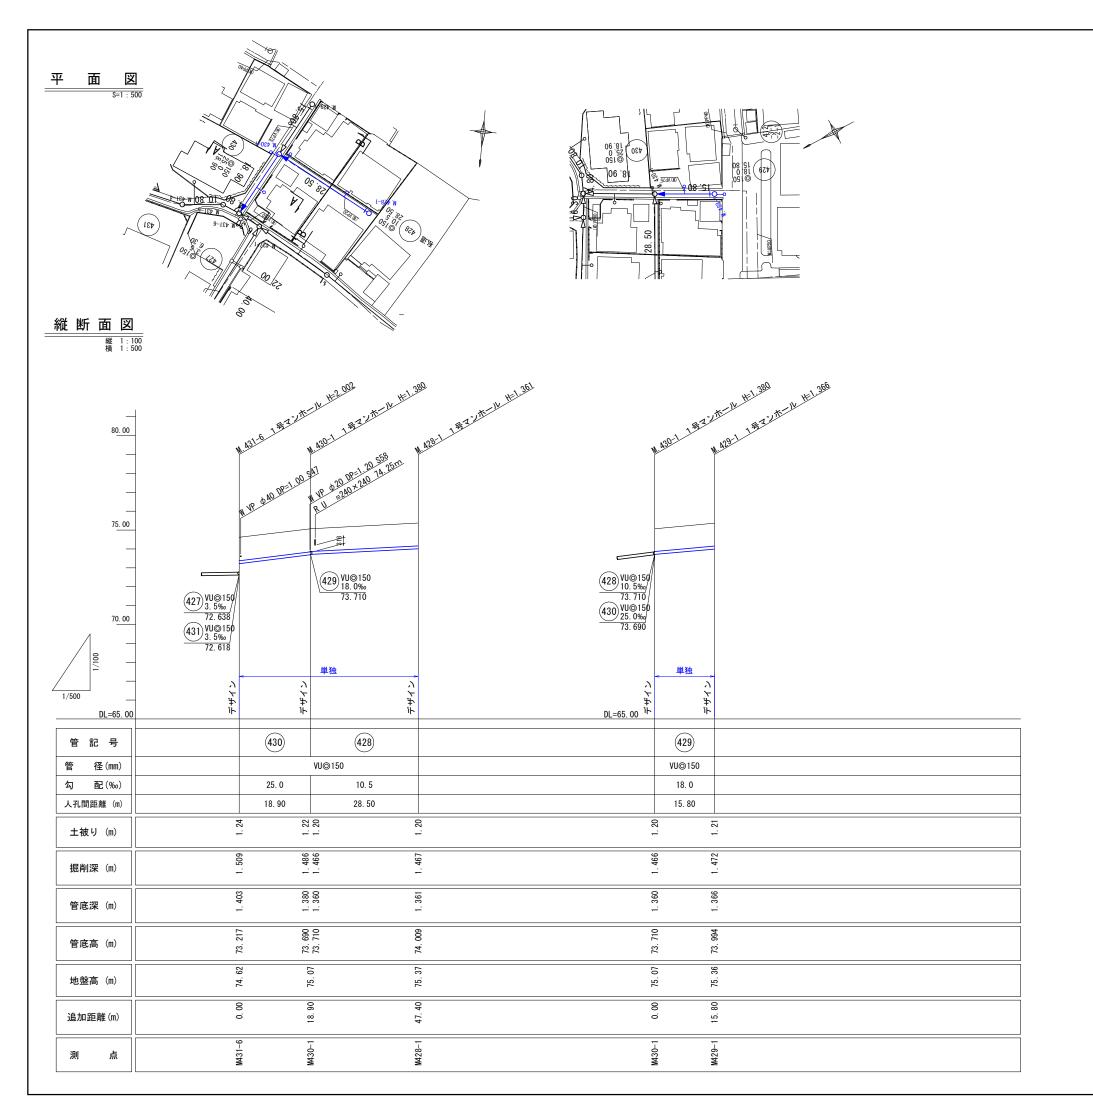






横断図

A, M. 474-1+1. 6

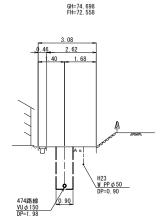


凡			例		
○ <	ät	画	流	入	管
○ < -	圧		送		管
0€	将	来	流	入	管
○<	既		設		管
0	1 5	号組ュ	ナマン	ノホ-	ール
0	2 =	号組ュ	ナマン	ノホ-	ール
	A 1	号組	立マ	ンホ	ール
8	塩ビ製	関小に	1径、	マンテ	トール
0	レジ	ン1	号マ	ンホ	ール
⊛	レジ	ン小	型マ	ンホ	ール
•		É	由官	Ť	
(P)	マ	ンホ	ール	ポン	プ
€		宅	内ポン	ノプ	
\multimap	副智	き付き かいかい かいかい かいかい かいかい かいかい かいかい かいかい か	きマン	ノホ-	ール
·	公	共汚	水桝	(回)	又)
•—	公封	も汚っ	k桝(未回	収)
デザイン	デ	ザイ	ン蓋	(T-1	4)
NS	,	ノンス	スリ:	ップi	藍
耐腐食		耐	腐食	蓋	

顺原及	削肉及盆
*曲管は、1億	箇所11°以下とする。
480 474	

工事名	本町南部処理分区下水管渠布設工事(その3)
処理分区名	本町南部処理分区
工事箇所	亀山市 和賀町 ほか1地区
名 称	平面図・縦断面図・横断面図・位置図
縮尺	平面 S=1:500 縦断 縦 S=1:100 横断 S=1:100 横 S=1:500
工事番号	14


)	
	470
	2200
	24.80
	479 3.50 479 3.50 15.40

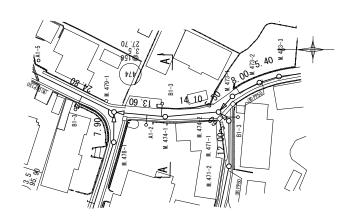


縦断面図 縦1:10 縦1:10

平

面

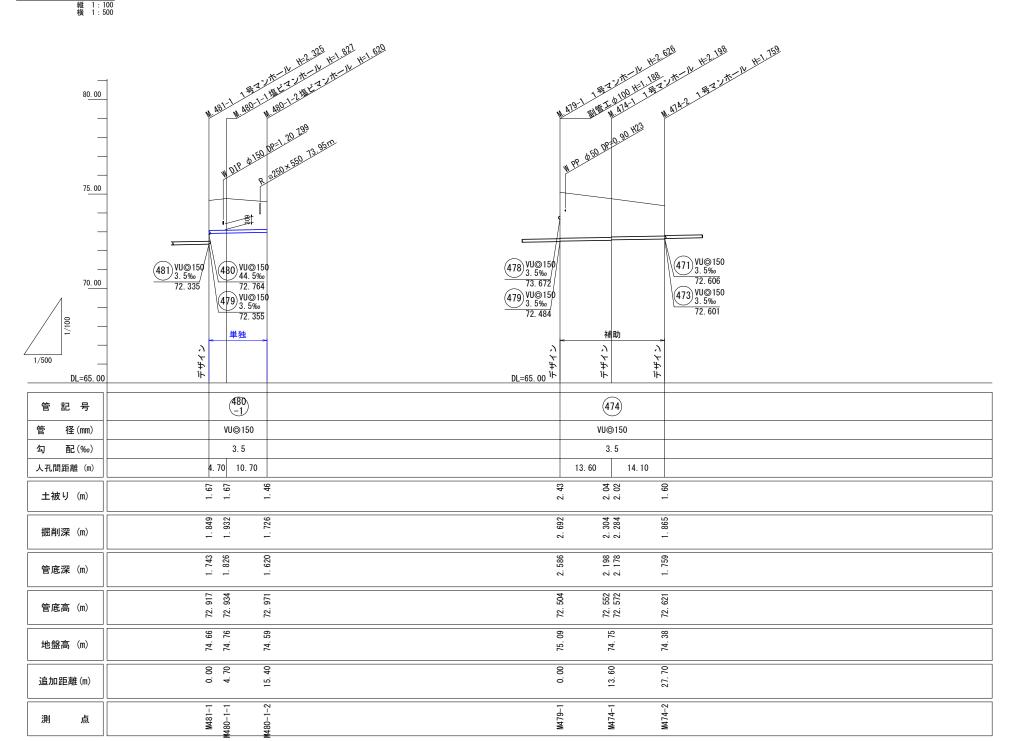




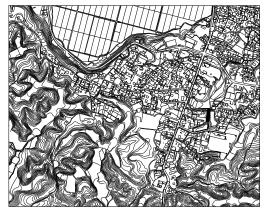

<u>横断</u>图 S=1:100


A, M. $\underbrace{\frac{468-1}{6H-71.247}}_{\text{FH}=69.728}$

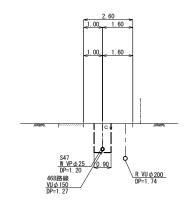


ハ			194		
○ <	計	画	流	入	管
⊘ ₩ · –	将	来	流	入	管
O ₩	既		設		管
0	1 5	号組ュ	マン:	ノホ-	ール
0	2 5	号組ュ	ナマン	ノホ-	ール
Ω	A 1	号組	立マ	ンホ	ール
8	塩ビ乳	以小口	1径、	マンテ	トール
0	レジ	ン1	号マ	ンホ	ール
₩	レジ	ン小	型マ	ンホ	ール
•		É	± 5	ŧ	
(マ	ンホ	ール	ポン	プ
ϕ	副會	き付る	きマン	ノホ-	ール
<u> </u>	公	共汚	水桝	(回)	又)
•—	公共	も汚れ	k桝(未回	収)

468			

工 事 名	本町南部処理分区下水管渠布設工事(その3)			
処理分区名	本町南部処理分区			
工事箇所	亀山市 和賀町 ほか1地区			
名 称	平面図・縦断面図・横断面図・位置図			
縮尺	平面 S=1:500 縦断 縦 S=1:100 横断 S=1:100 横 S=1:500			
工事番号	15			

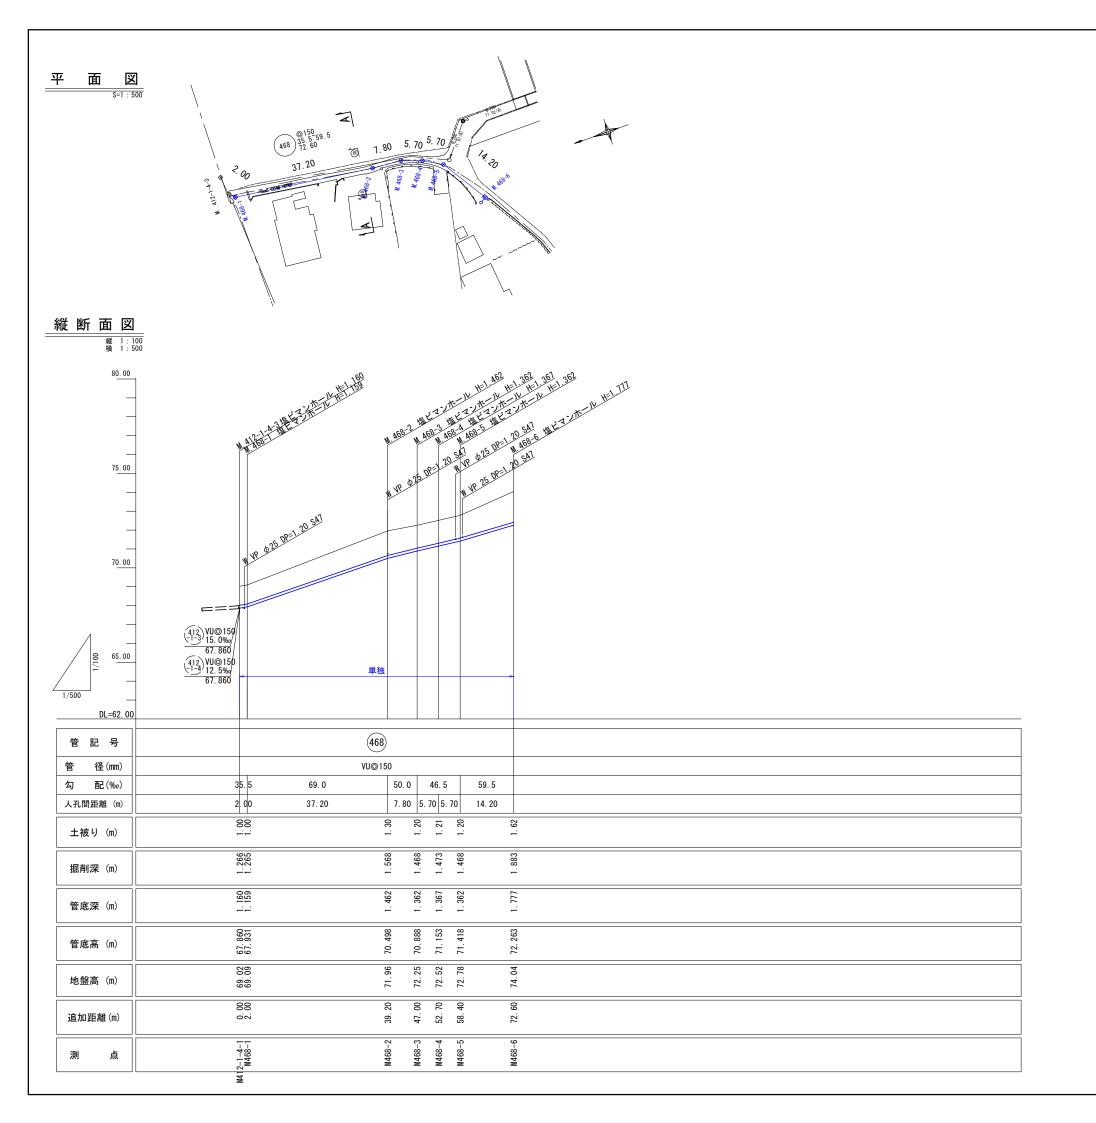


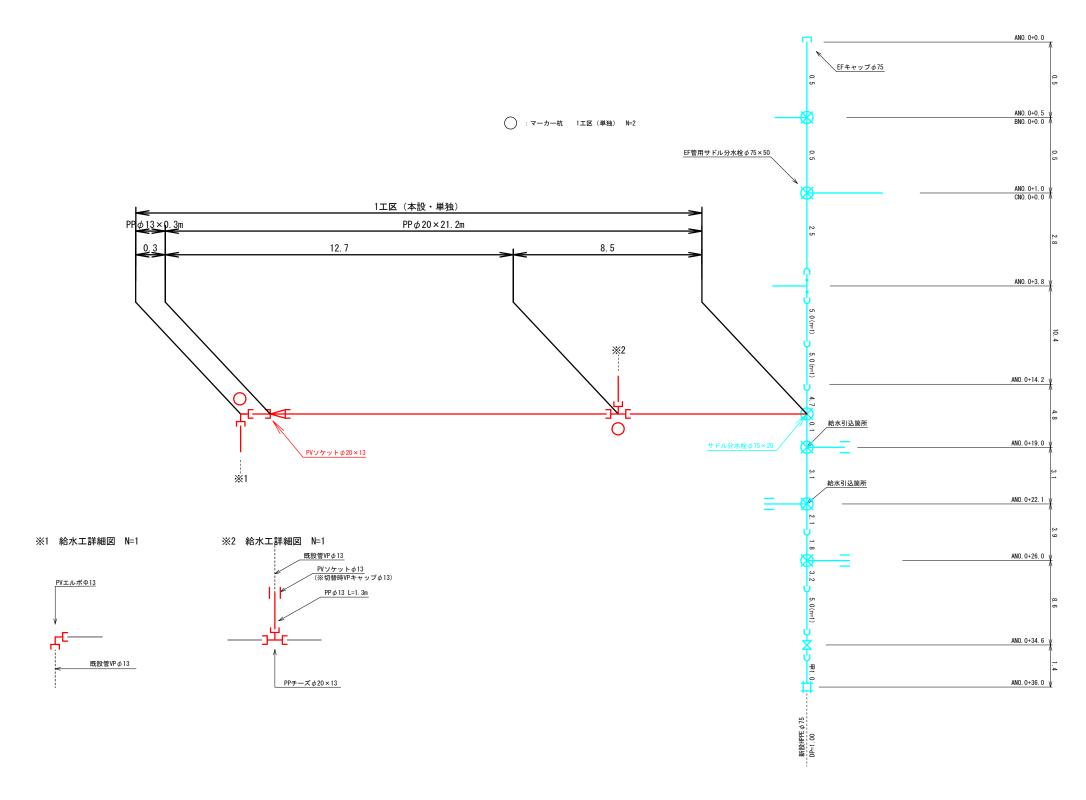

上水新設本設管(下水道施工)既設水道管

工事名	本町南部処理分区下水管渠布設工事(その3)
処理分区名	本町南部処理分区
工事箇所	亀山市 和賀町 ほか1地区
名 称	1工区 配管詳細図
縮尺	S=1:500
工事番号	16


配管詳細図(2) _{S=Free} 2工区

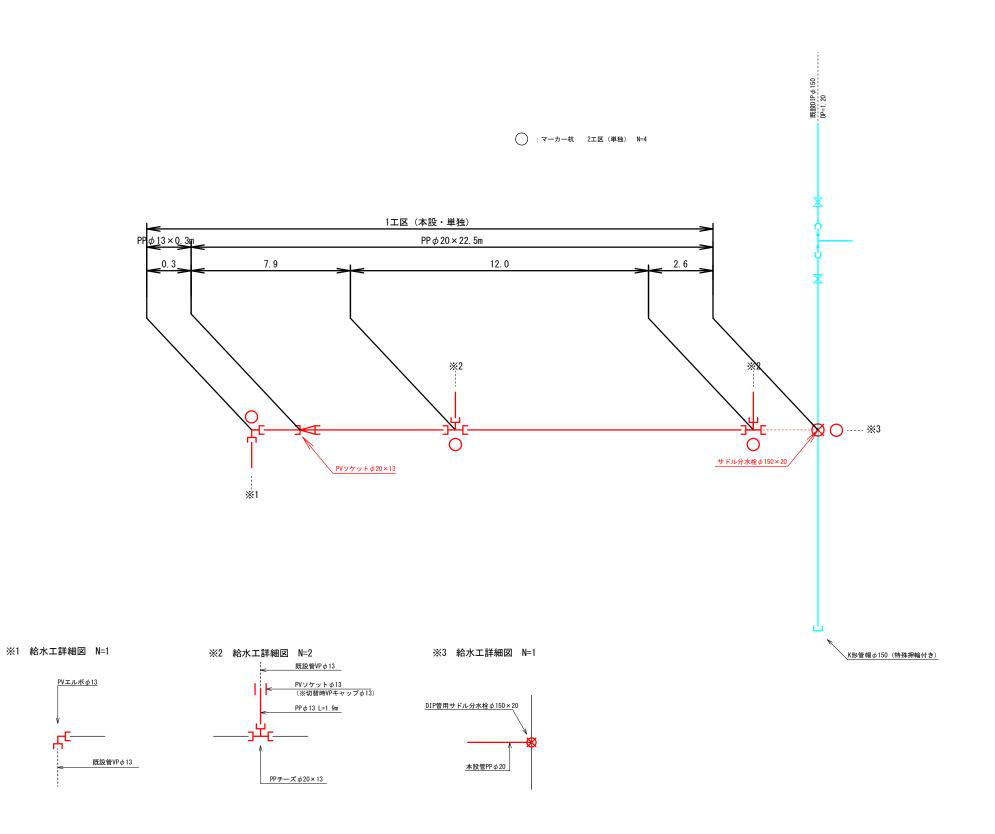


上水新設本設管(下水道施工) 既設水道管

本町南部処理分区下水管渠布設工事(その3)			
本町南部処理分区			
亀山市 和賀町 ほか1地区			
2工区 配管詳細図			
S=1:500			
17			


仮設配管詳細図 s=Free

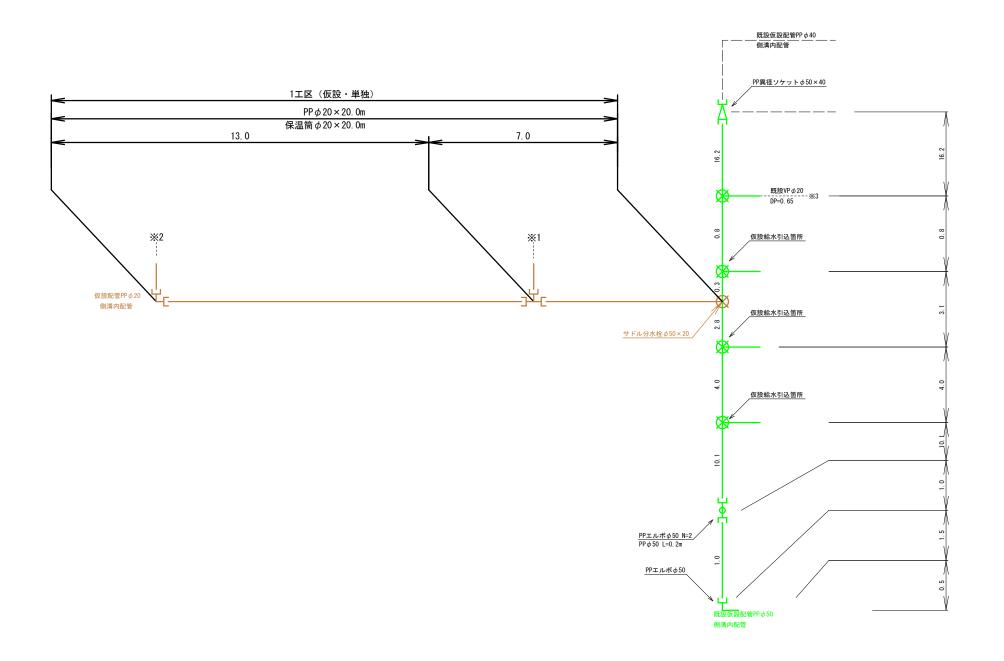


※1 仮設給水工詳細図 N=1

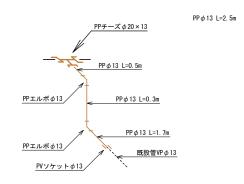

※2 仮設給水工詳細図 N=1

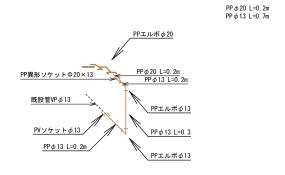


※3 仮設給水工詳細図 N=1 仮設1-10 0.30-20 L=0.5m

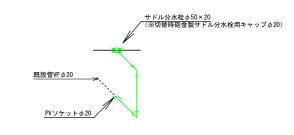

上水既設仮設管

上水新設仮設管(下水道施工)


工事名	本町南部処理分区下水管渠布設工事(その3)
処理分区名	本町南部処理分区
工事箇所	亀山市 和賀町 ほか1地区
名 称	1工区 仮設配管詳細図
縮尺	S=1:500
工事番号	18

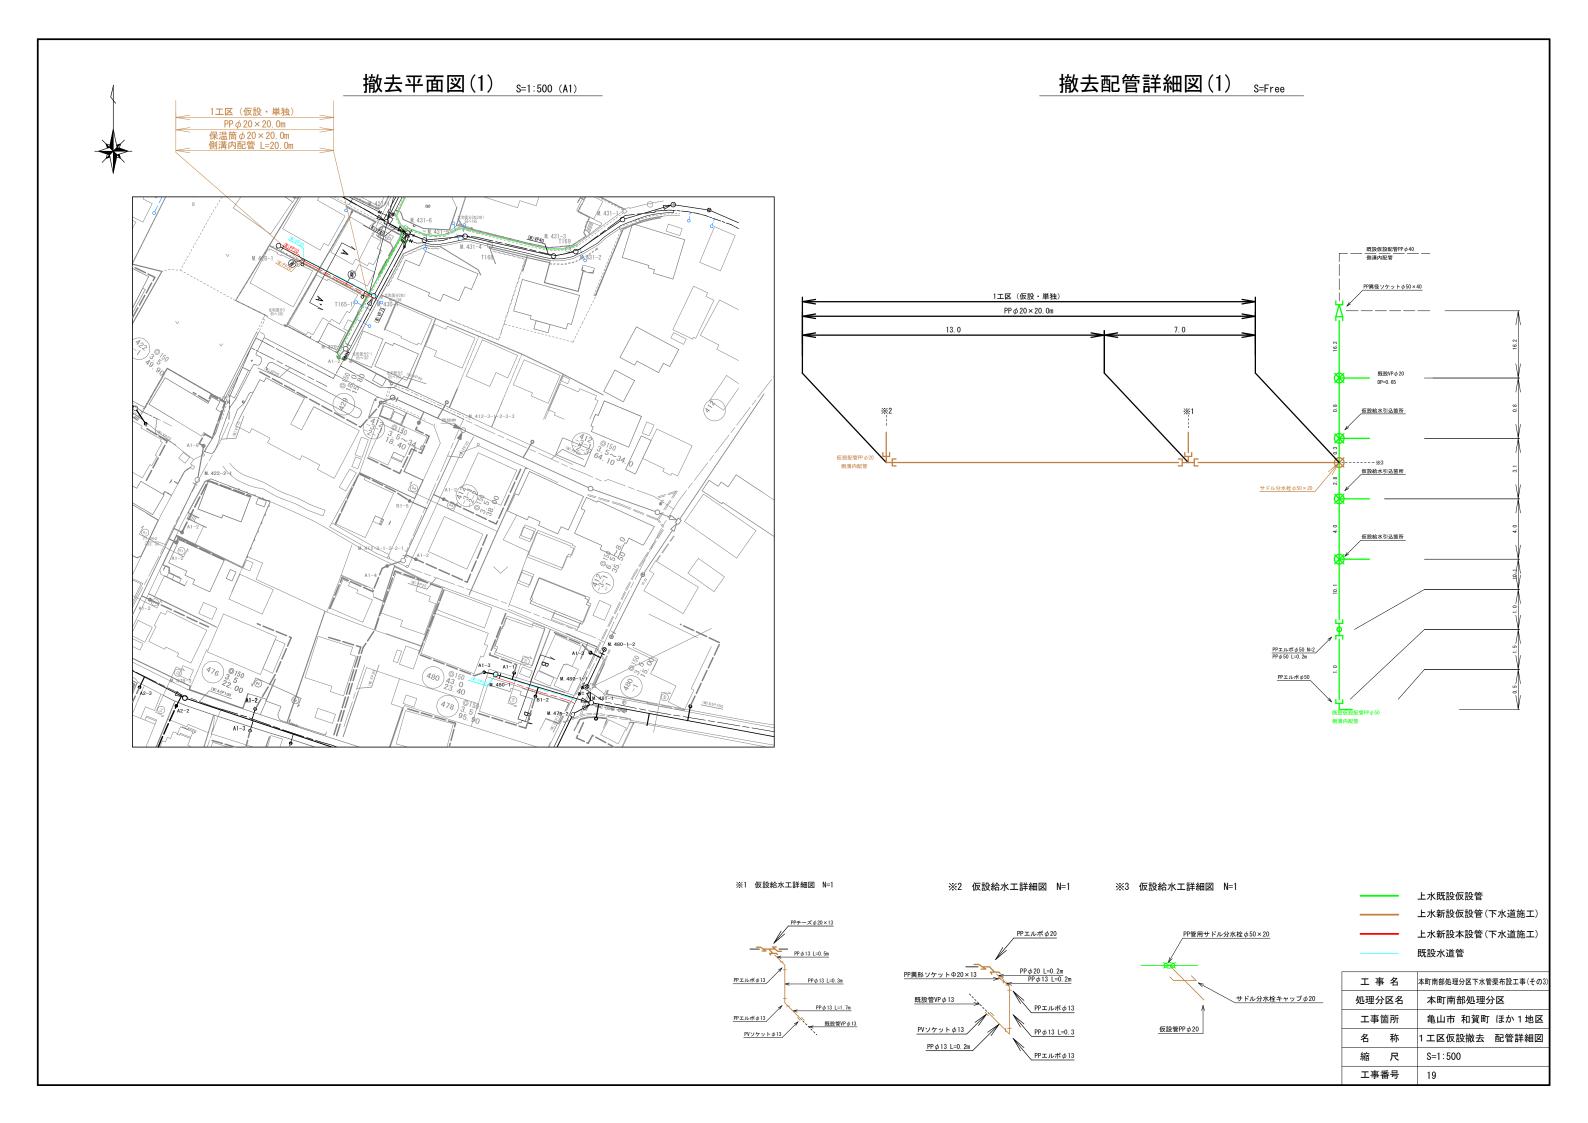


本管布設工標準図

S=1:20

平面図

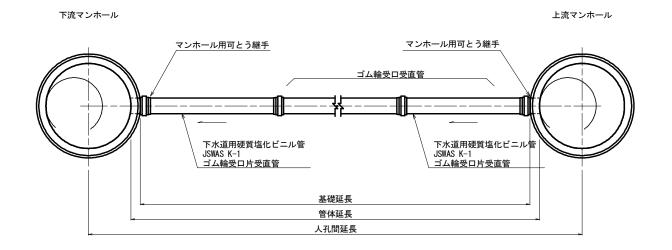

断 面 図

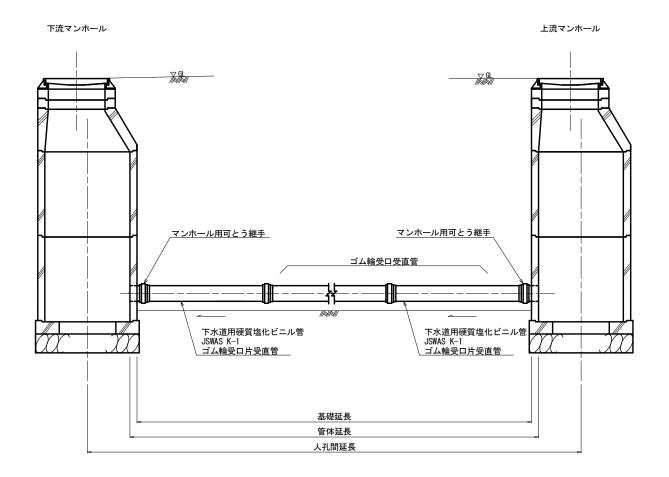


工事名	本町南部処理分区下水管渠布設工事 (その3)
処理分区名	本町南部処理分区
工事箇所	亀山市 和賀町 ほか1地区
名 称	本管布設工標準図
縮尺	S=1:20
図面番号	20


下水土工標準図

素 堀

(VU ϕ d)

掘削深 H≦1.5m

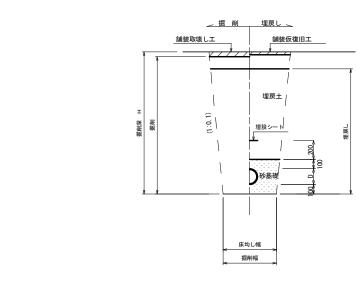

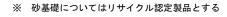


※ D=外径 d=呼び径

※ 県道車道部分の路床部分埋戻土についてはRC-40

上水土工標準図


私道(Co) (PP ϕ D1)

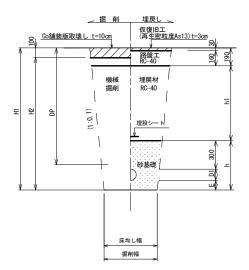

W	掘削幅	0.600
D1	管外径	0.027
DP	土被り	0.650
H1	掘削深	0.777
H2	掘削高	0.677
h1	埋戻材	0.160
h	砂高	0.427

自然流下管+上水道管

私道(Co) (VU φD PP φD1')

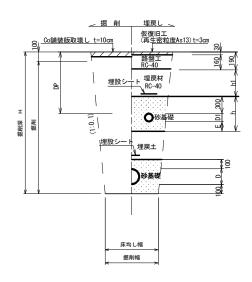

D1	管外径	0.02
DP	土被り	0.650
h1	埋戻材	0.160
h	砂高	0.42

工事名	本町南部処理分区下水管渠布設工事(その
処理分区名	本町南部処理分区
工事箇所	亀山市 和賀町 ほか1地区
名 称	土工標準図
縮尺	S=1:20
図面番号	21

自然流下管+圧送管

矢板土留

矢板土留

(VU ϕ d)

∠ 掘 削 埋戻し 〜

舗装取壊しエ

舗装仮復旧工

埋戻土 埋設シート


砂基礎


床均し幅

掘削幅

掘削深 H>1.5m

(VU ϕ d VP ϕ d') 掘削深 H>1.5m

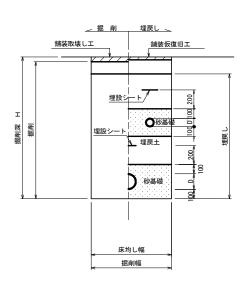

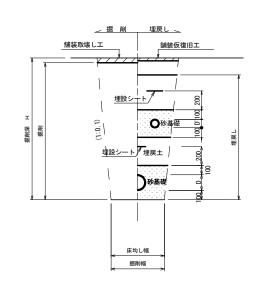

素 堀


 $(VU \phi d VP \phi d')$


掘削深 H≦1.5m

- ※ 砂基礎についてはリサイクル認定製品とする
- ※ D D'=外径
 - d d'=呼び径
- ※ 県道車道部分の路床部分埋戻土についてはRC-40


<u>土留工標準図</u> S=1:20

平面図

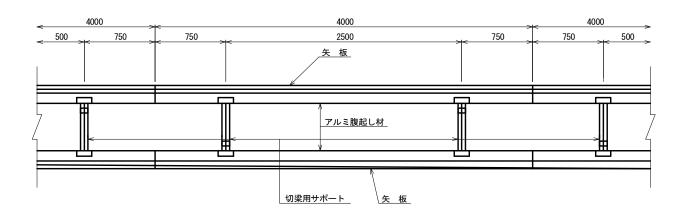

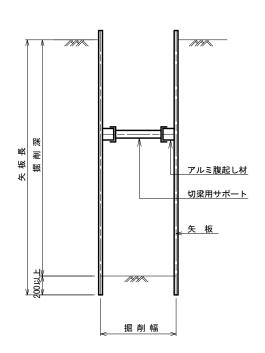


2段梁 2.00m<掘削深≦3.50m

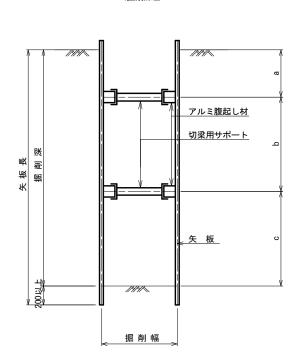

使用区分

堀割突口	矢板長 L 1 (m)	1 矢板厚 t —	支 保 工			+*	要
(m)			段数	腹起し厚 (cm)	切梁り末口 (cm)	11A) 32	女
<h≦1.30< td=""><td>1. 500</td><td>35</td><td>1</td><td>12</td><td>切梁用サポート</td><td></td><td></td></h≦1.30<>	1. 500	35	1	12	切梁用サポート		
1.30 <h≦1.80< td=""><td>2. 000</td><td>35</td><td>1</td><td>12</td><td>切梁用サポート</td><td></td><td></td></h≦1.80<>	2. 000	35	1	12	切梁用サポート		
1.80 <h≦2.00< td=""><td>2. 500</td><td>35</td><td>1</td><td>12</td><td>切梁用サポート</td><td></td><td></td></h≦2.00<>	2. 500	35	1	12	切梁用サポート		
2.00 <h≦2.30< td=""><td>2. 500</td><td>35</td><td>2</td><td>12</td><td>切梁用サポート</td><td></td><td></td></h≦2.30<>	2. 500	35	2	12	切梁用サポート		
2.30 <h≦2.80< td=""><td>3. 000</td><td>35</td><td>2</td><td>12</td><td>切梁用サポート</td><td></td><td></td></h≦2.80<>	3. 000	35	2	12	切梁用サポート		
2.80 <h≦3.30< td=""><td>3. 500</td><td>35</td><td>2</td><td>12</td><td>切梁用サポート</td><td></td><td></td></h≦3.30<>	3. 500	35	2	12	切梁用サポート		
3.30 <h≦3.50< td=""><td>4. 000</td><td>35</td><td>2</td><td>12</td><td>切梁用サポート</td><td></td><td></td></h≦3.50<>	4. 000	35	2	12	切梁用サポート		
3.50 <h≦3.80< td=""><td>4. 000</td><td>35</td><td>3</td><td>12</td><td>切梁用サポート</td><td></td><td></td></h≦3.80<>	4. 000	35	3	12	切梁用サポート		
	<h≦1.30< p=""> 1.30 <h≤1.80< p=""> 1.80 <h≤2.00< p=""> 2.00 <h≤2.30< p=""> 2.30 <h≤2.80 2.80="" 3.30="" <h≤3.30="" <h≤3.50<="" p=""></h≤2.80></h≤2.30<></h≤2.00<></h≤1.80<></h≦1.30<>	(m) (m) (m) <h≦1.30 1.30<h≦1.80="" 1.500="" 1.80<h≦2.00="" 2.000="" 2.00<h≦2.30="" 2.30<h≦2.80="" 2.500="" 2.80<h≦3.30="" 3.000="" 3.30<h≦3.50="" 3.500="" 4.000<="" td=""><td>(m) (m) (mm) <h≦1.30 1.30<h≦1.80="" 1.500="" 1.80<h≦2.00="" 2.000="" 2.00<h≦2.30="" 2.30<h≦2.80="" 2.500="" 2.80<h≦3.30="" 3.000="" 3.30<h≦3.50="" 3.500="" 35="" 35<="" 4.000="" td=""><td>(m) (m) (mm) 段 数 <h≦1.30 1.500="" 1<br="" 35="">1.30<h≦1.80 1<br="" 2.000="" 35="">1.80<h≦2.00 1<br="" 2.500="" 35="">2.00<h≦2.30 2.500="" 2<br="" 35="">2.30<h≦2.80 2<br="" 3.000="" 35="">2.80<h≦3.30 2<br="" 3.500="" 35="">3.30<h≦3.50 2<="" 35="" 4.000="" td=""><td>掘削深H (m) 矢板長 L 1 矢板厚 t (mm) t 段 数 腹起し厚 (cm) 1 .30 < H≦1.80</td><td>掘削深H (m) 矢板長 L 1 (mn) t (mn) t 段数 腹起し厚 切梁り末口 (cm) で (cm) で (cm) の で (cm) に関す で (cm) で (cm)</td><td>掘削深H (m) 矢板長L 1 (mm) t (mm)</td></h≦3.50></h≦3.30></h≦2.80></h≦2.30></h≦2.00></h≦1.80></h≦1.30></td></h≦1.30></td></h≦1.30>	(m) (m) (mm) <h≦1.30 1.30<h≦1.80="" 1.500="" 1.80<h≦2.00="" 2.000="" 2.00<h≦2.30="" 2.30<h≦2.80="" 2.500="" 2.80<h≦3.30="" 3.000="" 3.30<h≦3.50="" 3.500="" 35="" 35<="" 4.000="" td=""><td>(m) (m) (mm) 段 数 <h≦1.30 1.500="" 1<br="" 35="">1.30<h≦1.80 1<br="" 2.000="" 35="">1.80<h≦2.00 1<br="" 2.500="" 35="">2.00<h≦2.30 2.500="" 2<br="" 35="">2.30<h≦2.80 2<br="" 3.000="" 35="">2.80<h≦3.30 2<br="" 3.500="" 35="">3.30<h≦3.50 2<="" 35="" 4.000="" td=""><td>掘削深H (m) 矢板長 L 1 矢板厚 t (mm) t 段 数 腹起し厚 (cm) 1 .30 < H≦1.80</td><td>掘削深H (m) 矢板長 L 1 (mn) t (mn) t 段数 腹起し厚 切梁り末口 (cm) で (cm) で (cm) の で (cm) に関す で (cm) で (cm)</td><td>掘削深H (m) 矢板長L 1 (mm) t (mm)</td></h≦3.50></h≦3.30></h≦2.80></h≦2.30></h≦2.00></h≦1.80></h≦1.30></td></h≦1.30>	(m) (m) (mm) 段 数 <h≦1.30 1.500="" 1<br="" 35="">1.30<h≦1.80 1<br="" 2.000="" 35="">1.80<h≦2.00 1<br="" 2.500="" 35="">2.00<h≦2.30 2.500="" 2<br="" 35="">2.30<h≦2.80 2<br="" 3.000="" 35="">2.80<h≦3.30 2<br="" 3.500="" 35="">3.30<h≦3.50 2<="" 35="" 4.000="" td=""><td>掘削深H (m) 矢板長 L 1 矢板厚 t (mm) t 段 数 腹起し厚 (cm) 1 .30 < H≦1.80</td><td>掘削深H (m) 矢板長 L 1 (mn) t (mn) t 段数 腹起し厚 切梁り末口 (cm) で (cm) で (cm) の で (cm) に関す で (cm) で (cm)</td><td>掘削深H (m) 矢板長L 1 (mm) t (mm)</td></h≦3.50></h≦3.30></h≦2.80></h≦2.30></h≦2.00></h≦1.80></h≦1.30>	掘削深H (m) 矢板長 L 1 矢板厚 t (mm) t 段 数 腹起し厚 (cm) 1 .30 < H≦1.80	掘削深H (m) 矢板長 L 1 (mn) t (mn) t 段数 腹起し厚 切梁り末口 (cm) で (cm) で (cm) の で (cm) に関す で (cm)	掘削深H (m) 矢板長L 1 (mm) t (mm)

3 段 梁

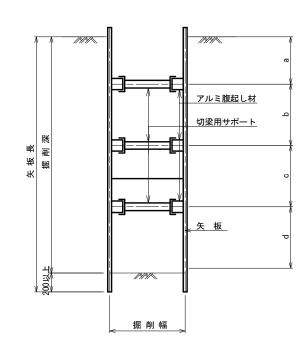


工事名	本町南部処理分区下水管渠布設工事 (その3)			
処理分区名	本町南部処理分区			
工事箇所	亀山市 和賀町 ほか1地区			
名 称	土留工標準図			
縮尺	S=1:20			
図面番号	22			

1号組立マンホール標準図


JSWAS A-11

S=1:20


平 面 図

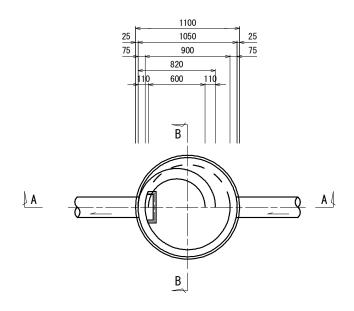


調整リング

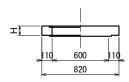

<u>躯 体</u>

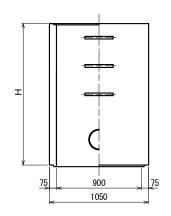

計 生

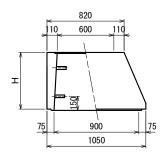

底 版


A-A 断面図

調整リング


斜 壁

直壁

躯体

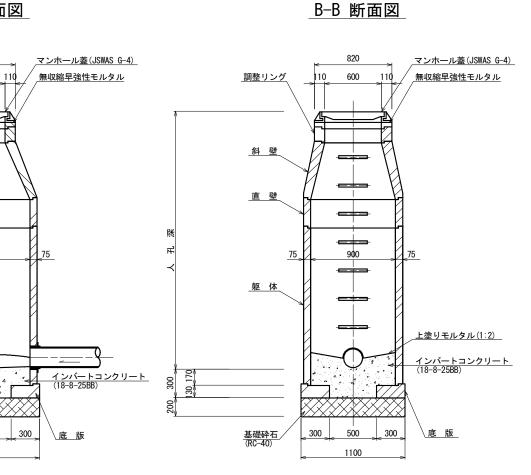

直壁

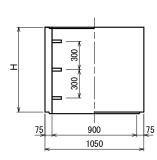

寸 法 表

1100


	<i>,</i>	-14					
種	類			Н (mm)		
調整り	リング	50	100	150			
斜	壁	300	450	600			
直	壁	300	600	900	1200	1500	1800
躯	体	600	900	1200	1500	1800	

工事	名	本町南部処理分区下水管渠布設工事 (その3)
処理分	区名	本町南部処理分区
工事	箇所	亀山市 和賀町 ほか1地区
名 称		1号組立マンホール標準図
縮尺		S=1:20
図面:	番号	23


A1号組立マンホール標準図

S=1:20


平 面 図

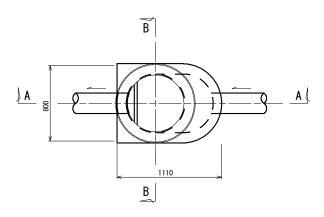


B-B 断面図

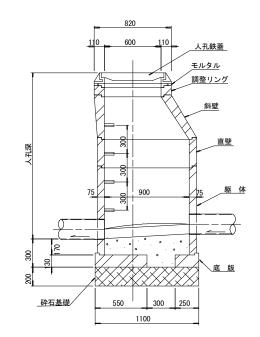


A-A 断面図

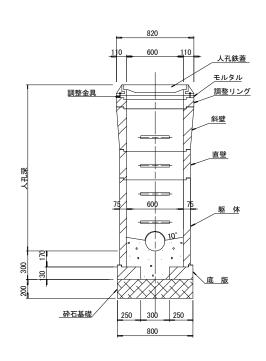


<u>調整リング</u>

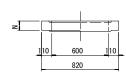

<u>底 版</u>

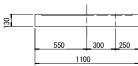


| 斜 | 壁

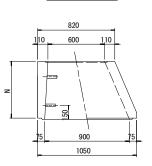


寸 法 表

種	類	H (mm)				
調整リ	レング	50	100	150		
斜	壁	450	600			
直	壁	300	600	900		
躯	体	600	900			
- AIL	14-1	000	900			

_直 壁

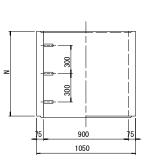

_躯__体

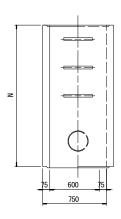

工事名	本町南部処理分区下水管渠布設工事 (その3)
処理分区名	本町南部処理分区
工事箇所	亀山市 和賀町 ほか1地区
名 称	A1号組立マンホール標準図
縮尺	S=1:20
工事番号	24


塩ビマンホール標準図

JSWAS K-9


S=1:10

起点インバート

平 面 図

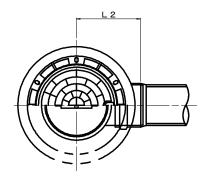


断面図

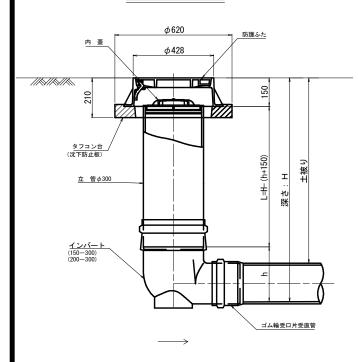


管路径	インバ-	インパート					
官的任	種別	L 2	h	∟ (mm)			
φ150	150-300	310	250	H -400			
φ200	200-300	340	300	H -450			

中間点インバート

<u>平 面 図</u>

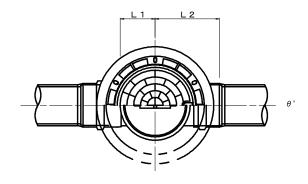


断 面 図

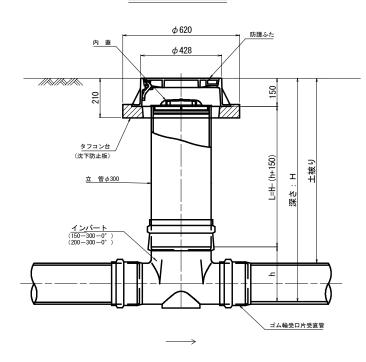


Ar Dr 67	1	ンバート			屈曲角原	隻 (θ)	所用立管長	
管路径-	種 別	L 1	L 2	h	V型自在なし	∨型自在使用	L (mm)	
	150-300- 0°	200	310		0° ±1°	0° ∼15°		
	150-300-15°	210	310		15° ±1°	15° ~30°		
	150-300-30°	220	320		30° ±1°	15° ~30°		
φ 150 150-300-45° 220 320 250	45° ±1°	15° ~30°	H-400					
	150-300-60°	230	330		60° ±1°	15° ∼30°		
	150-300-75°	250	350		75° ±1°	15° ∼30°		
	150-300-90°	270	370		90° ±1°	(90° ~105°)		
	200-300- 0°	200	340		0° ±1°	0° ∼15°		
	200-300-15°	210	340		15° ±1°	15° ~30°		
	200-300-30°	220	350		30° ±1°	15° ~30°		
φ 200	200-300-45°	220	350	300	45° ±1°	15° ~30°	H-450	
	200-300-60°	230	360		60° ±1°	15° ∼30°		
	200-300-75°	250	380		75° ±1°	15° ~30°		
	200-300-90°	270	400		90° ±1°	(90° ~105°)		

<u>落差調整インバート</u>

平 面 図

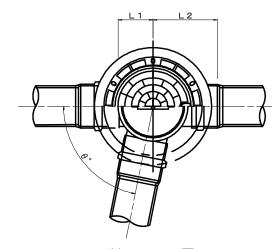

断 面 図

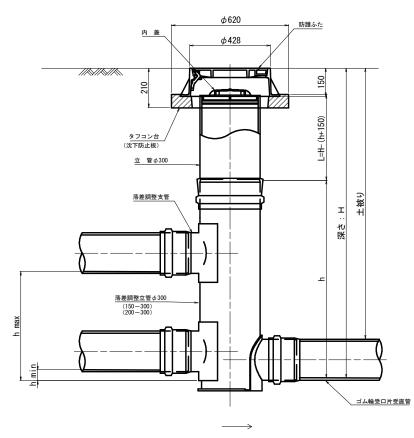


管 路 径	1	ンバート			- 屈曲角度 (θ)	最小落差	最大落差	所用立管長	
日曜注	種 別 L1 L2		L 2	h		h min	h max	L (mm)	
φ150	150-300	210	310	1100	0° ~90°	50	710	H-1250	
φ200	200-300	210	340	1100	0° ~90°	50	690	H-1250	

工事名	本町南部処理分区下水管渠布設工事 (その3)
処理分区名	本町南部処理分区
工事箇所	亀山市 和賀町 ほか1地区
名 称	塩ビマンホール標準図
縮尺	S=1:10
図面番号	25


内 副 管 構 造 図

S = 1 : 20

平 面 図

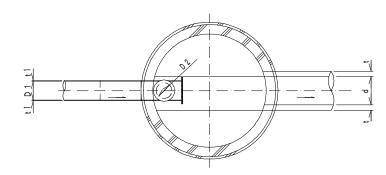

断面図

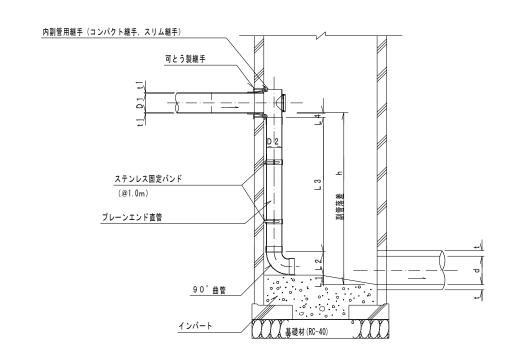

流入本管径		内	副	管	
D 1	D 2	L 1	L 2	L 3	L 4
150	100	2 0	1 7 8	_	8 3
200	1 5 0	2 0	2 4 5	_	5 3


L 3 = h - (L 1 + L 2 + L 4 + t 1)

項	タイプ	150-1	150-2	150-3	150–4	150–5	150–6	150-7	150-8	150-9	150–10
種別		0.6≦h≦1.0	1.0≦h≦1.5	1.5≦h≦2.0	2. 0≦h≦2. 5	2.5≦h≦3.0	3.0≦h≦3.5	3.5≦h≦4.0	4. 0≦h≦4. 5	4.5≦h≦5.0	5.0≦h≦5.5
	内副管用継手	1	1	1	1	1	1	1	1	1	1
取付管	90°曲管 φ 100	1	1	1	1	1	1	1	1	2	2
	プレーンエンド直管(L=4.0m/本)φ100	0. 12	0. 24	0. 36	0. 49	0. 61	0. 74	0.86	0. 99	1. 11	1. 24
(本)	ステンレス固定バンド	1	1	1	2	2	3	3	4	4	5

注) 1. 各タイプの計算上のhはタイプ範囲の平均値で計上

工事名	本町南部処理分区下水管渠布設工事 (その3)
処理分区名	本町南部処理分区
工事箇所	亀山市 和賀町 ほか1地区
名 称	副管工標準図
縮尺	S=1:20
図面番号	26

取付管標準図(Aタイプ) S=1:20

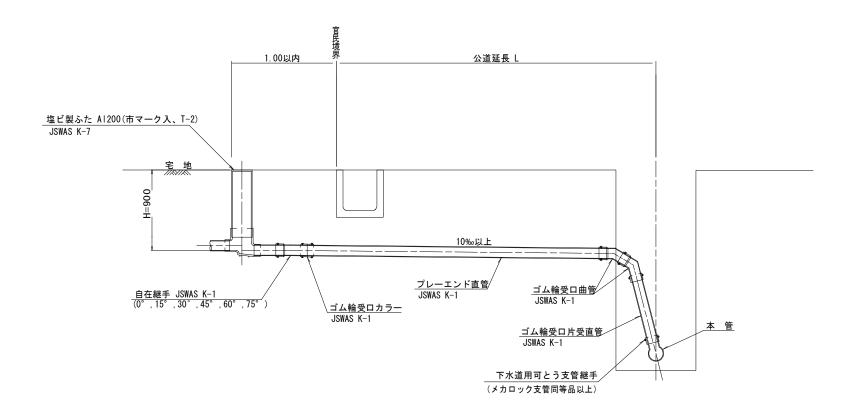

	平均	平 均	掘	削	残 処	1 理	埋房	₹l	舗 装	復旧	管布設	1、7 神色口	プレーエンド	1、4輪受口	自在継手	コ、小韓受口	支 管
種別	掘削深	公道延長	舗装切断	機械又は人力	残塊 As	残 土	砂基礎	良質土	仮舗装	路盤工	延 長	カラー	直管	曲管	日住胚于	片受直管	支 管
	(m)	(m)	(m)	(m3)	(m3)	(m3)	(m3)	(m3)	(m2)	(m2)	(m)	(個)	L=4.0m (本)	(本)	(個)	L=0.8m (本)	(本)
A1-1	1.008	0. 50	-	0. 187	-	0.057	0.164	0. 130	-	-	1. 40	1	0. 35	2	1	_	1
A1-2	1.013	1. 50	1.10	0.817	0.017	0. 346	0. 336	0. 471	0. 414	0. 414	2. 40	1	0. 60	2	1	_	1
A1-3	1. 018	2. 50	3. 10	1.457	0.047	0. 638	0. 508	0.819	1.168	1.168	3. 40	1	0.85	2	1	_	1
A1-4	1. 023	3. 50	5. 10	2. 103	0.077	0.929	0. 681	1. 174	1. 924	1. 924	4. 40	2	1.10	2	1	_	1
A1-5	1. 028	4. 50	7. 10	2. 758	0. 107	1. 222	0.853	1.536	2. 682	2. 682	5. 40	2	1.35	2	1	_	1
A1-6	1. 033	5. 50	9. 10	3. 418	0. 138	1. 512	1.025	1.906	3. 443	3. 443	6. 40	2	1.60	2	1	_	1
A1-7	1.038	6. 50	11.10	4. 088	0. 168	1.805	1. 198	2. 283	4. 205	4. 205	7. 40	2	1.85	2	1	_	1
A1-8	1.043	7. 50	13. 10	4. 764	0. 199	2. 097	1. 370	2. 667	4. 969	4. 969	8. 40	3	2. 10	2	1	_	1


※ ゴム輪受口片受直管 L=0.80m

A2タイプの場合は 1本 A3タイプの場合は 2本 A4タイプの場合は 3本

工事名	本町南部処理分区下水管渠布設工事(その3)						
処理分区名	本町南部処理分区						
工事箇所	亀山市 和賀町 ほか1地区						
名 称	取付管標準図(Aタイプ)						
縮尺	A1 : S=1:20 A3 : S=1:40						
図面番号	27						

取付管標準図(Bタイプ)

S=1:20

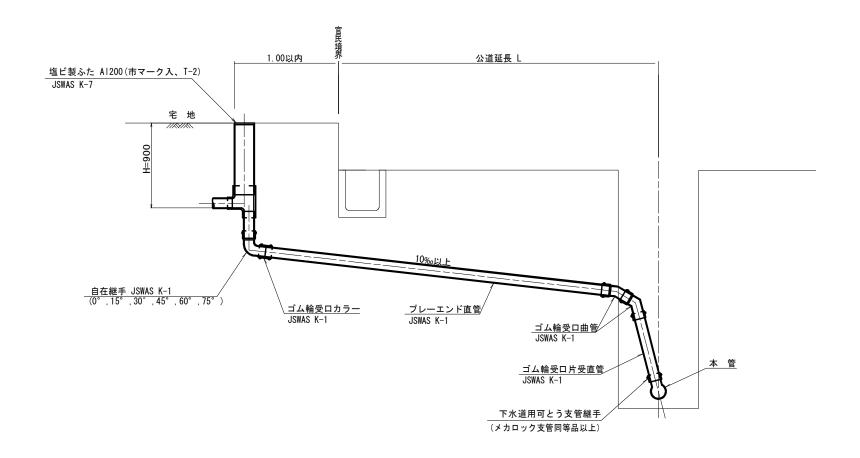

	平 均	平 均	掘	削	残 処	. 理	埋身	₹ し	舗装	復 旧	管布設	」、「輪受口	プ レーエンド	」、「輪受口	自在継手	コ゚ム輪受口	支 管
種別	掘削深	公道延長	舗装切断	機械又は人力	残塊 As	残 土	砂基礎	良質土	仮舗装	路盤工	延 長	カラー	直管	曲管	日任秘士	片受直管	X E
	(m)	(m)	(m)	(m3)	(m3)	(m3)	(m3)	(m3)	(m2)	(m2)	(m)	(個)	L=4.0m (本)	(本)	(個)	L=0.8m (本)	(本)
B1-1	1.008	0.50	-	0. 187	-	0.057	0. 164	0.130	-	-	1.40	1	0. 35	2	1	_	1
B1-2	1.013	1.50	1. 10	0.817	0.017	0. 346	0. 336	0.471	0. 414	0.414	2. 40	1	0.60	2	1	_	1
B1-3	1.018	2. 50	3. 10	1. 457	0.047	0.638	0. 508	0.819	1.168	1.168	3. 40	1	0.85	2	1	_	1
B1-4	1.023	3.50	5. 10	2. 103	0. 077	0. 929	0.681	1. 174	1.924	1.924	4. 40	2	1. 10	2	1	_	1
B1-5	1.028	4. 50	7. 10	2. 758	0. 107	1. 222	0. 853	1.536	2. 682	2. 682	5. 40	2	1. 35	2	1	_	1
B1-6	1.033	5. 50	9. 10	3. 418	0.138	1.512	1.025	1.906	3. 443	3. 443	6. 40	2	1. 60	2	1	_	1
B1-7	1.038	6. 50	11. 10	4. 088	0.168	1.805	1. 198	2. 283	4. 205	4. 205	7. 40	2	1. 85	2	1	_	1
B1-8	1.043	7. 50	13. 10	4. 764	0. 199	2. 097	1.370	2. 667	4. 969	4. 969	8. 40	3	2. 10	2	1	_	1


※ ゴム輪受口片受直管 L=0.80m

B2タイプの場合は 1本 B3タイプの場合は 2本 B4タイプの場合は 3本


工事名	本町南部処理分区下水管渠布設工事(その							
処理分区名	本町南部処理分区							
工事箇所	亀山市 和賀町 ほか1地区							
名 称	取付管標準図(Bタイプ)							
縮尺	A1:S=1:20 A3:S=1:40							
図面番号	28							

装 復 旧 図 S=1:10

市道 (車道)

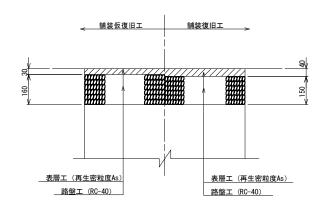

コンクリート舗装 (私道)

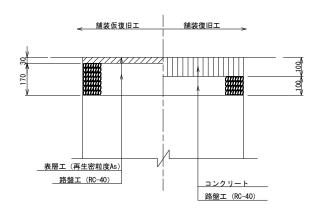

工事名	本町南部処理分区下水管渠布設工事 (その3)
処理分区名	本町南部処理分区
工事箇所	亀山市 和賀町 ほか1地区
名 称	舗装復旧図
縮尺	S=1:10
図面番号	29