


# 


工事名	住山加圧ポン	住山加圧ポンプ室機械及び電気設備工									
図面名											
作成年月日											
縮尺	1/5000	図面番号	ME-01	/	17						
会社名											
事業者名	1	亀山市上水道課									

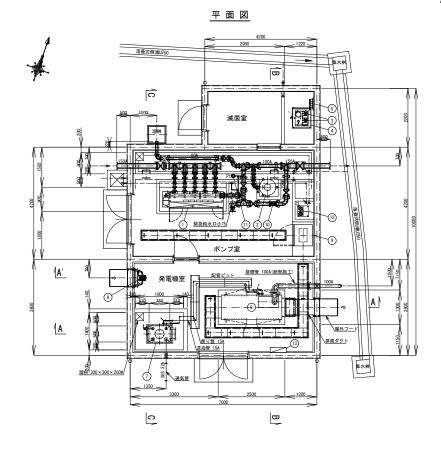

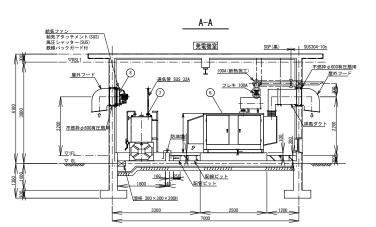

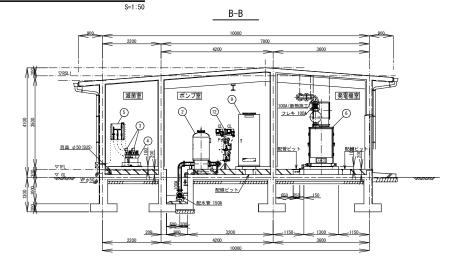




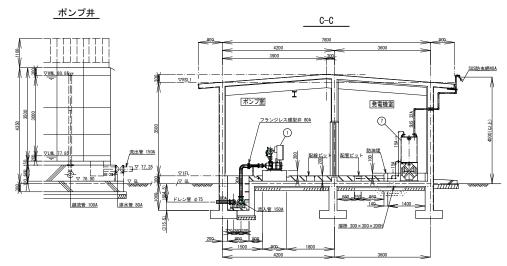


番号	機器名称	備考
1	加圧給水ユニット	加圧ポンプ設備
2	補助圧力水槽	v
3	バルブレス液中ピストンポンプ	追塩設備
4	防液堤付次亜貯留槽	
(5)	次亜注入吐出弁ユニット	V
6	パッケージ発電装置	自家発設備
7	別置燃料タンク 390L	
8	給気ファン	V
9	電源計装盤	電気計装設備
10	配水流量計	
11	配水圧力計	
(12)	流入側・配水側残塩計	v
13	電灯分電盤	建築工事

「注記」 本図は参考とし、承認図で決定

工事名	住山加圧ポン	横工導	ī						
図面名									
作成年月日									
縮尺	1/50	図面番号	ME-02	/	17				
会社名									
事業者名	1	山市上水道	I#						

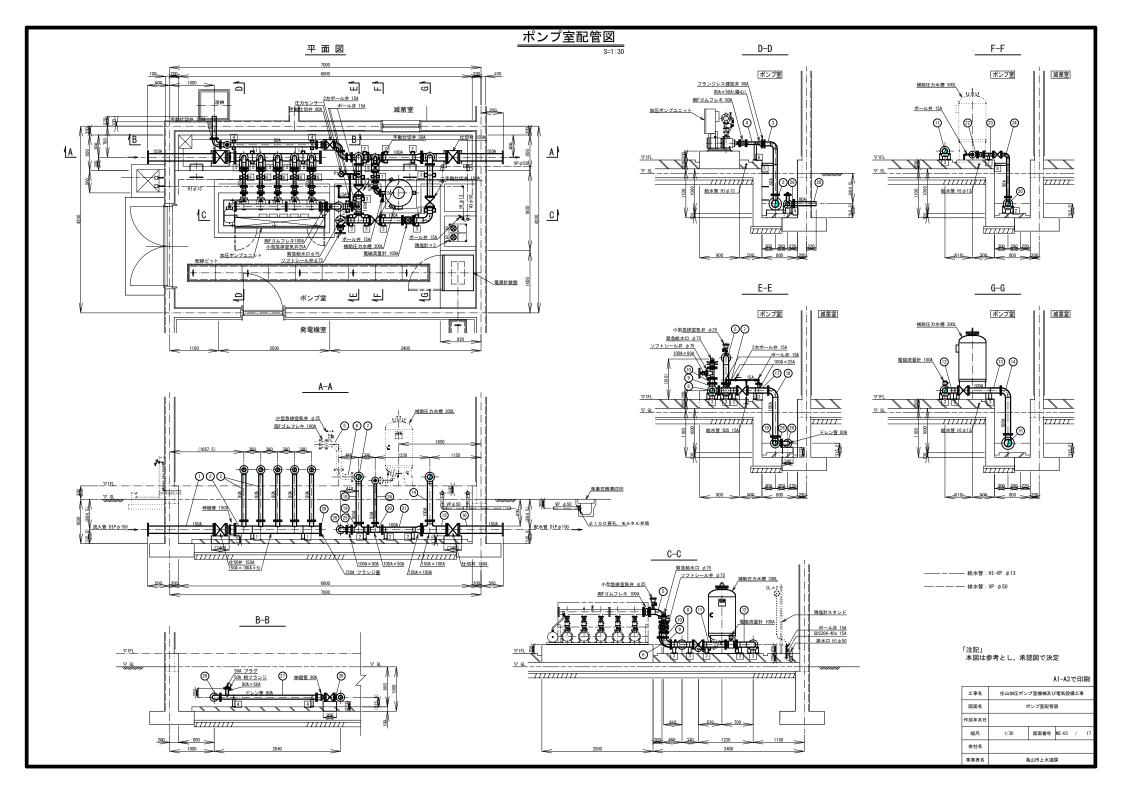

# 仕切弁基礎図

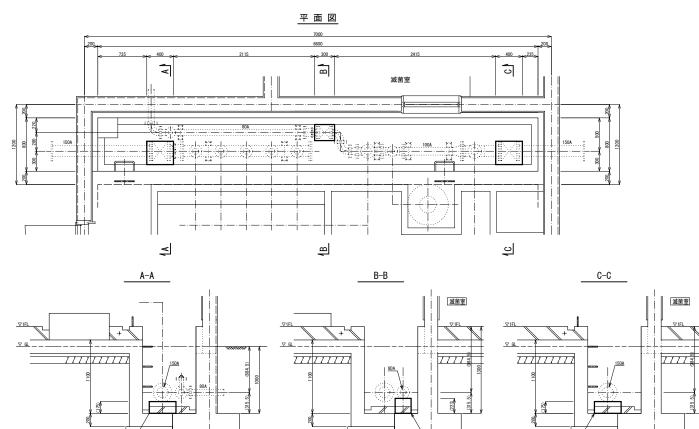

弁受台コンクリート/ (18-8-40)

#### 配管材料表


	131124			
番号	名 称	形 扶 寸 法	本数	備考
0	2F直管	PLP150A, L=1600	1	JIS10k×上水(7.5k)F
2	TFヘッダー管	PLP150A×(80A×5本) L=1920(200+380×4+200), I=200×5本	1	150A × 10kF × 2 80A × 10kF × 5
3	2F曲管	PLP80A×90°, L=1147×250	5	JIS10kF
4	2F違径管	PLP80A×50A(偏心), L=354(主50A)	5	JIS10kF
(5)	2F曲管(空気弁座付)	PLP100A × 90°, L=272 × 575	1	JIS10kF 空気弁座32A
6	2F曲管	PLP100A×90°, L=160×300	1	JIS10kF
0	3F丁字管(給水座付)	PLP100A × 100A, L=160+250, I=150	-1	JIS10kF 給水座25A(10kF)
0	3F丁字管	PLP100A × 100A, L=250+250, I=150	1	JIS10kF
9	2F曲管	PLP100A×90°, L=160×160	1	JIS10kF
100	2F連径管	PLP100A×80A(同心), L=110	1	100A×10kF 80A×上水F
11	2F直管	PLP100A, L=500	1	JIS10kF
12	2F曲管	PLP100A × 90°, L=370 × 300	1	J1S10kF
13	2F直管	PLP100A, L=728	1	JIS10kF
(14)	2F曲管	PLP100A × 90°, L=160 × 984	1	JIS10kF
(15)	3F丁字管(建径)	PLP150A × 100A, L=185+380, I=200	1	J1S10kF
16	2F直管	PLP150A, L=1000	1	JIS10k×上水(7.5k)F
17	2F直管(給水座付)	PLP100A, L=468	1	JIS10kF 給水座25A(10kF)
(8)	2F曲管	PLP100A × 90°, L=160 × 1034	1	JIS10kF
19	3F丁字管	PLP100A × 100A, L=160+210, I=150	1	J1S10kF
20	3F丁字管(違径)	PLP100A × 50A, L=160+160, I=150	1	JIS10kF
21)	2F連径管	PLP150A×100A(同心), L=885(主100A)	1	JIS10kF
22	2F曲管	PLP50A×90°, L=110×110	1	J1S10kF
23	2F直管	PLP50A, L=210	1	JIS10kF
24)	2F曲管	PLP50A × 90°, L=150 × 954	1	J1S10kF
25	2F建径管	PLP100A×80A(同心), L=110	1	JIS10kF
26	2F曲管	PLP80A × 90°, L=140 × 140	3	JIS10kF
27	3F丁字管(建径)	PLP80A × 50A, L=150+2010, I=200	1	JIS10kF
@	1F直管	PLP80A, L=500	1	JIS10kF
29	フランジ蓋	150A	1	JIS10kF
	•			•

- ※PLP: ポリエチレン粉体(水色)仕様 1. 塗装に使用するポリエチレンの色はJMMA K132に定める水色とする。

# 配管支持金具参考図

弁受台コンクリート (18-8-40)

弁受台コンクリート/ (18-8-40)

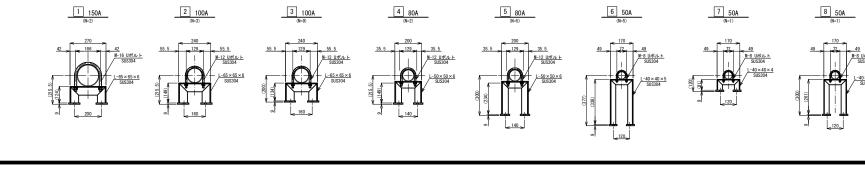



# 本図は参考とし、承認図で決定

工事名	住山加圧ポン	ブ室機械及び	電気設	農工事	
図面名		仕切弁基礎図	1		
作成年月日					
縮尺	図示	図面番号	ME-04	/	17
会社名					
事業者名	1	山市上水道	課		


# 配管ピット蓋詳細図


S=1:20

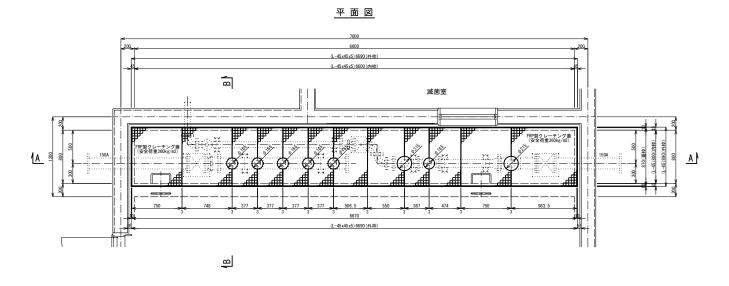

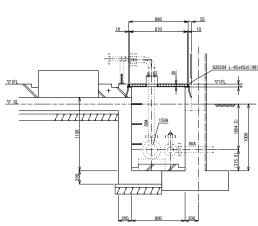

B-B

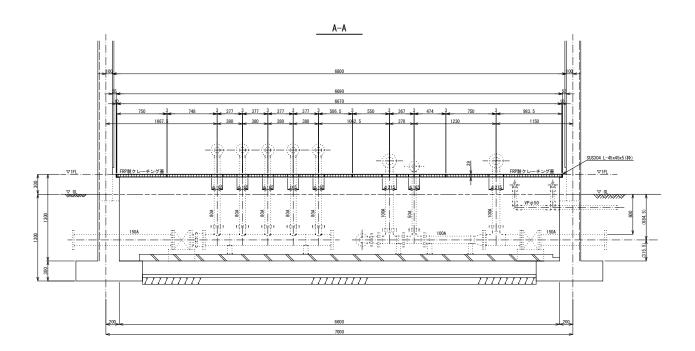

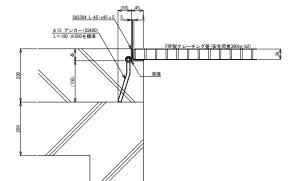


受枠・蓋詳細図

「注記」 本図は参考とし、承認図で決定

工事名	住山加圧ポン	農工事								
図面名	配管ビット蓋詳細図									
作成年月日										
縮尺	図示	図面番号	ME-05	/	17					
会社名										
事業者名	1	山市上水道	課							


# 滅菌室機器据付図

S=1:30

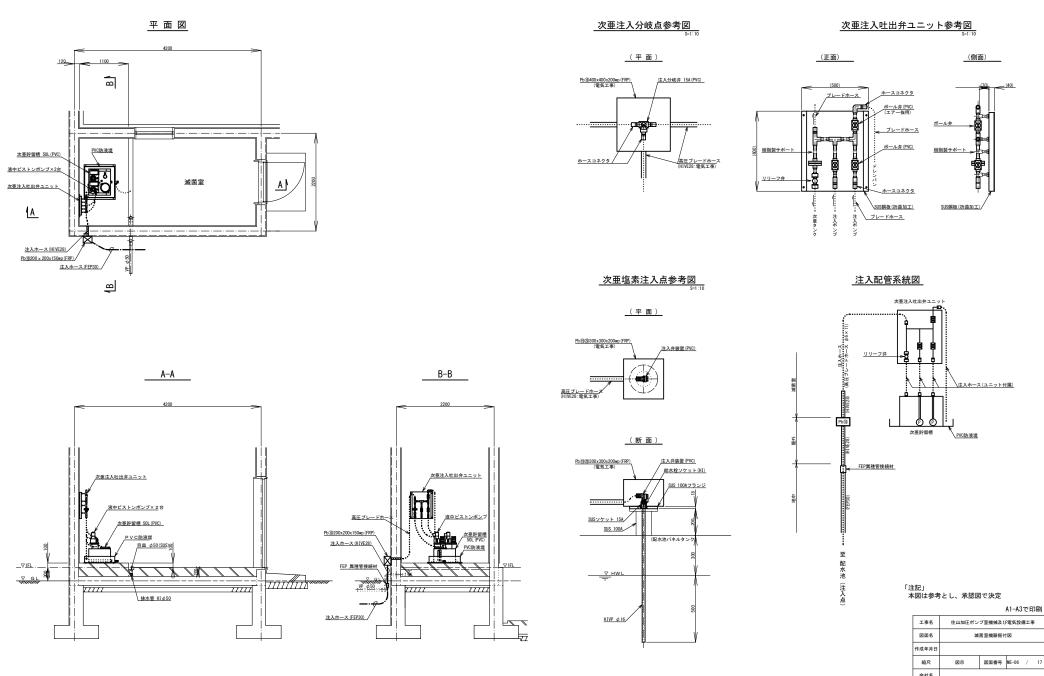

亀山市上水道課


# 流入流量計室配管図 S=1:20

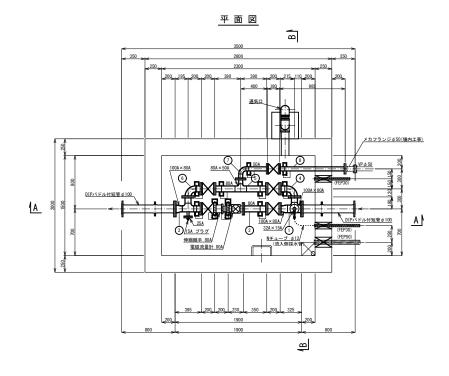



#### 配管材料表

番号	名 称	形 状 寸 法	本数	備考
0	3F丁字管(採水座F付)	PLP100A×80A×80A L=110+215, I=180 (採水F32A)	1	100A×上水F 80A×10kF×2
2	2F短管	PLP80A, L=350	1	JIS10kF
3	3F丁字管(採水座F付)	PLP100A×80A×80A L=195+200, I=180 (採水F25A)	1	100A×上水F 80A×10kF×2
4	2F曲管	PLP80A × 90°, L=120 × 215	-1	JIS10kF
5	3F丁字管	PLP80A × 50A, L=390+390, I=150	1	JIS10kF
6	2F曲管	PLP80A × 90°, L=200 × 120	1	JIS10kF
0	2F曲管	PLP50A × 90°, L=150 × 400	- 1	JIS10kF
0	2F直管	PLP50A, L=985	1	JIS10kF

# 配管支持金具参考図

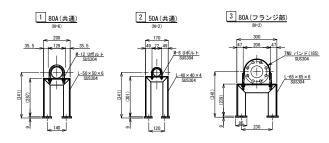


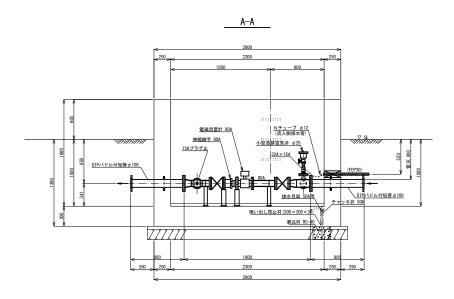


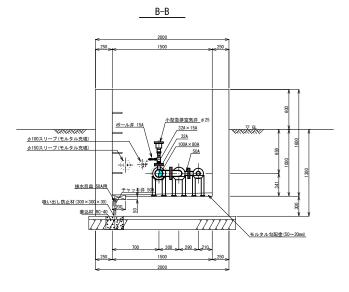


「注記」 本図は参考とし、承認図で決定 地下浸透部分は土木工事にて施工

工事名	住山加圧ポン	住山加圧ポンプ室機械及び電気設備工事									
図面名	流力	(流量計室配	管図								
作成年月日											
縮尺	1/20	図面番号	ME-07	/	17						
会社名											
事業者名	1	<b>L</b> 山市上水道	課								

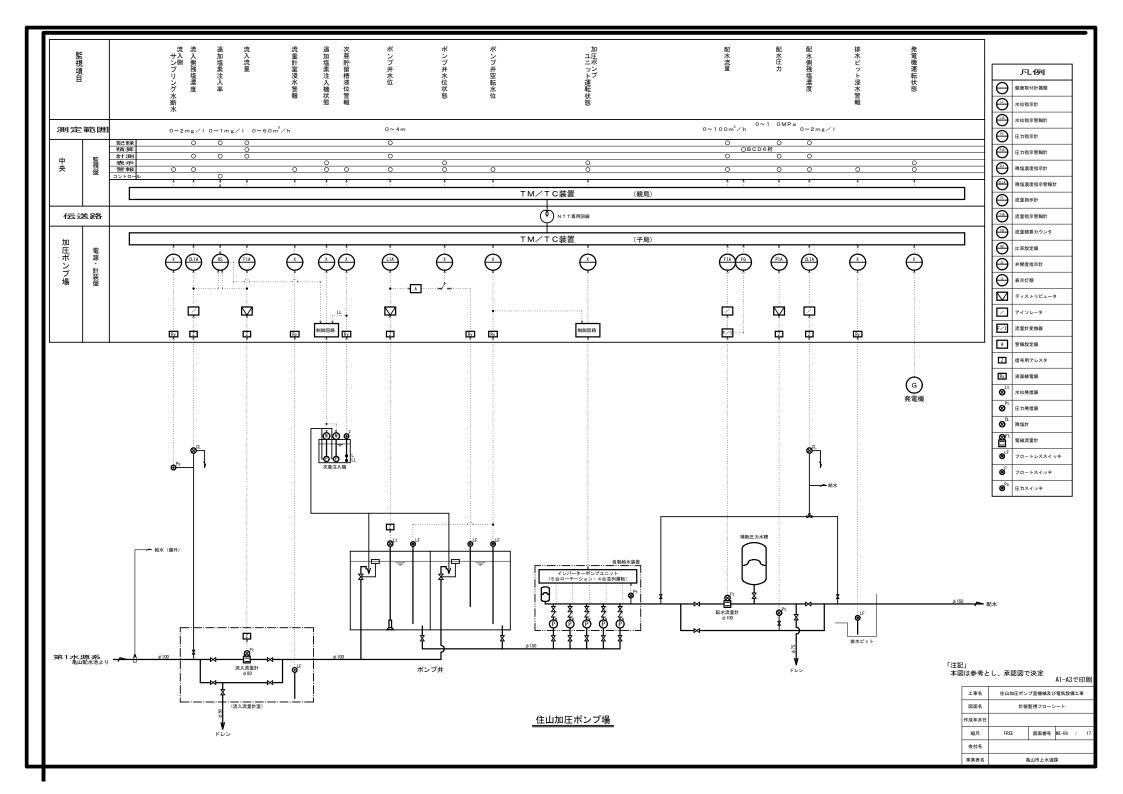

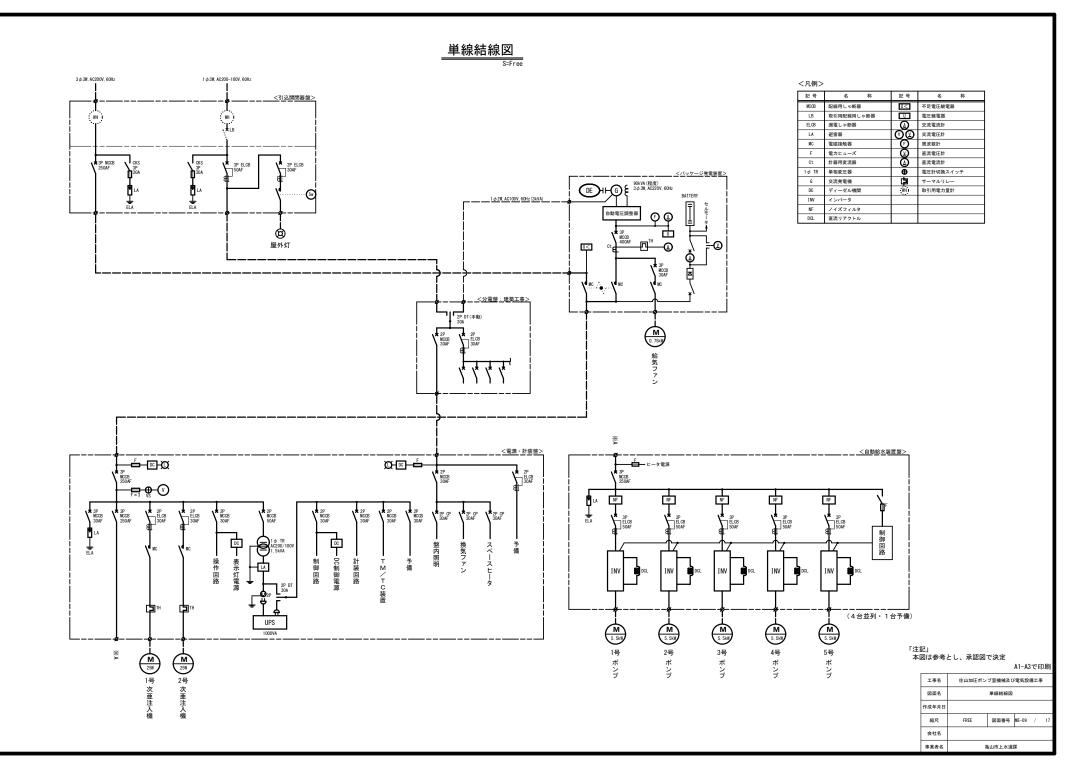

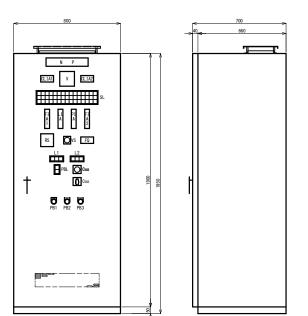

記号	名称	備考
٧	電圧計	動力電源
CL I A1	デジタル指示警報計	流入残塩濃度
CL I A2	デジタル指示警報計	配水残塩濃度
SL	集合表示灯	
L	操作表示灯	
FIA1	バーグラフ指示警報計	流入流量
LIA	パーグラフ指示警報計	ポンプ井水位
PIA	バーグラフ指示警報計	配水圧力
FIA2	バーグラフ指示警報計	配水流量
FQ	積算カウンタ	配水流量 (BCD6桁出力付)
VS	切換スイッチ	電源電圧
RS	比率設定器	追加塩素注入率
PBL	照光式押釦スイッチ	注入率設定(増・減)
Cos	切換スイッチ	1号主-交互-2号主 (次亜注入機)
Cs	操作スイッチ	試験-停止-自動 (次亜注入機)
PB1	押釦スイッチ	表示復帰
PB2	押釦スイッチ	ランプテスト
PB3	押釦スイッチ	警報停止


#### 3 φ 3W AC200V 受電中 ポンプ井 水位選択 水位計 流入側 残留塩素 高 配水側 ポンプ室 残留塩素 配管ピット 異常高 浸 水 発電機 運 転 1号ポンプ 2号ポンプ 3号ポンプ 4号ポンプ 5号ポンプ ポンブ井水位 配水圧力 運転 運転 運転 異常高 異常高 ポンプ井 水位選択 電 極 流入側 配水側 残留塩素 底 ポンプ井水位 配水圧力 異常 故障 故障 故障 異常低 異常低 故障 燃料タンク 沖面低下 液位異常能 次亜貯留槽 液位 化 ボーラ カー 1 号 カー 1 号 カー 2 号 次亜注入機 次亜注入機 故 障 故 障 故 障 ポンプ吸水位 湯 水 (空転停止) 過 大 流入側 サンブリング水 断 水 配水側 残留塩素 異常低




次亜注入機 次亜注入機 次亜注入機 準備完了 1号運転 2号運転



#### 引込開閉器盤

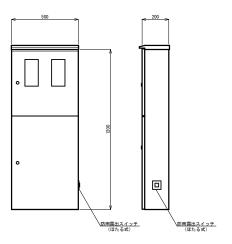

#### 電話保安器箱

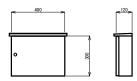


「注記」 本図は参考とし、承認図で決定 A1-A3で印刷


			AI-AS	3 C F	印刷						
工事名	住山加圧ポン	住山加圧ポンプ室機械及び電気設備工事									
図面名		盤姿図									
作成年月日											
縮尺	1/10	図面番号	ME-10	/	17						
会社名											
事業者名	亀山市上水道課										

# 中央監視盤

# 中央監視室(第2水源地2F)機器配置図

#### 単線結線図

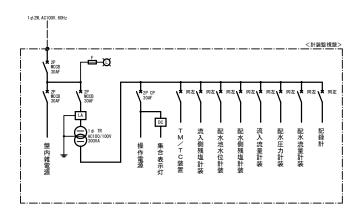

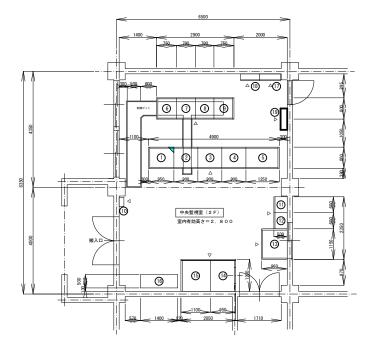

#### 盤名称表

番号	盤 名 称	備考
0	第 1 水源監視盤	既設住山加圧
2	第2水源監視盤	
3	第3水源監視盤	
4	第4水源監視盤	
(5)	第5水源監視盤	
6	テレメータ盤(1)	
0	テレメータ盤(2)	
8	テレメータ盤(3)	
9	テレメータ盤(4)	
100	電話用保安器箱	
11	アイリスヒルズテレメタ盤	
12	みずきが丘加圧ポンプ盤	
13	野豊水源系監視盤	
14)	第1水源監視盤	中通路式
15	第5水源監視盤	"
16	空調室内機	
17	亀山テクノヒルズ監視盤	
(18)	川崎加圧ポンプ場監視盤	
19	住山加圧ポンプ場監視盤	·


#### 「注記」

: 記号は、今回関連「(旧)住山加圧」監視盤を示す。

: 今回工事を示す

※ 新設盤は、屋内壁掛(又は、スタンド)形とする。 また、新設盤への電源・通信ケーブル、警報ブザー(既設)接点までの配線工事を含むものとする。

### 計装監視盤姿図

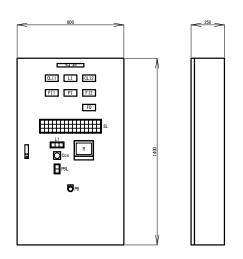

SL														
1φ2W AC100V 受電中	ポンプ室 AC200V 受電中	発電機 運 転	ポンプ井 水位選択 水位計	1号ポンプ 運 転	2号ポンプ 運 転	3号ポンプ 運 転	4号ポンプ 運 転	5号ポンプ 運 転	ボンブ井水位 異常高	配水圧力	流入側 残留塩素 高	配水側 残留塩素 異常高	ポンプ室 配管ビット 漫 水	
TM∕TC 異常	ポンプ室 AC200V 停 電	発電機 故障	ポンプ井 水位選択 電 極	1号ポンプ 故障	2号ポンプ 故障	3号ポンプ 故障	4号ポンプ 故障	5号ポンプ 故 障	ポンプ井水位 異常低	配水圧力	流入側 残留塩素 低	配水側 残留塩素 高	流量計室 浸 水	
ポンプ室 UPS 異常	ポンプ室 AC100V 受電中	燃料タンク 油面低下	次亜貯留槽 液位異常低		1号 次亜注入機 淵電	1号 次亜注入機 故障	2号 次亜注入機 淵電		ポンプ吸水位 渇 水 (空転停止)	配水流量 過 大	流入側 サンブリング水 断 水	配水側 残留塩素 異常低		


記号	名称	備考
CLI1	デジタル指示計	流入側残塩濃度
LI	デジタル指示計	ポンプ井水位
CL12	デジタル指示計	配水側残塩濃度
FI1	デジタル指示計	流入流量
PI	デジタル指示計	配水圧力
F12	デジタル指示計	配水流量
FQ.	積算カウンタ	配水流量
SL	集合表示灯	
L1	操作表示灯	
Cos	切換スイッチ	現場一中央 (次亜注入機)
PBL	照光式押釦スイッチ	注入率設定 (増・減)
R	ベーパーレス記録計	8点
PB	押釦スイッチ	ランプテスト

L1		
次亜塩素	次亜塩素	次亜塩素
注入率	注入率	注入率
中央設定中	増指令	減指令

注入率 増 注入率

「注記」 本図は参考とし、承認図で決定


工事名	住山加圧ポンプ室機械及び電気設備工事				
図面名	中央監視盤、機器配置図				
作成年月日					
縮尺	図示	図面番号	ME-11	/	17
会社名					
事業者名	亀山市上水道課				

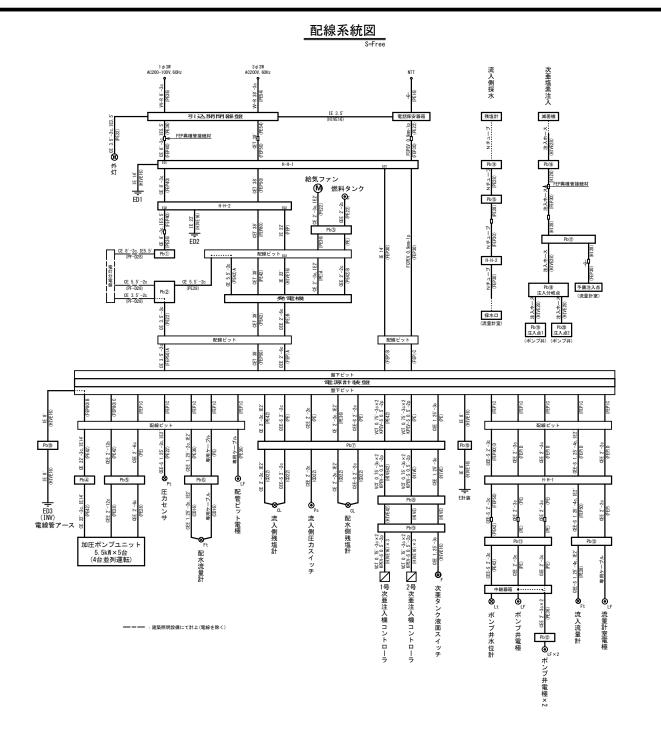


「注記」 本図は参考とし、承認図で決定

A1-A3で印刷


					_
工事名	住山加圧ポンプ室機械及び電気設備工事				
図面名	配線系統図				
作成年月日					
縮尺	FREE	図面番号	ME-12	/	17
会社名					
事業者名	亀山市上水道課				

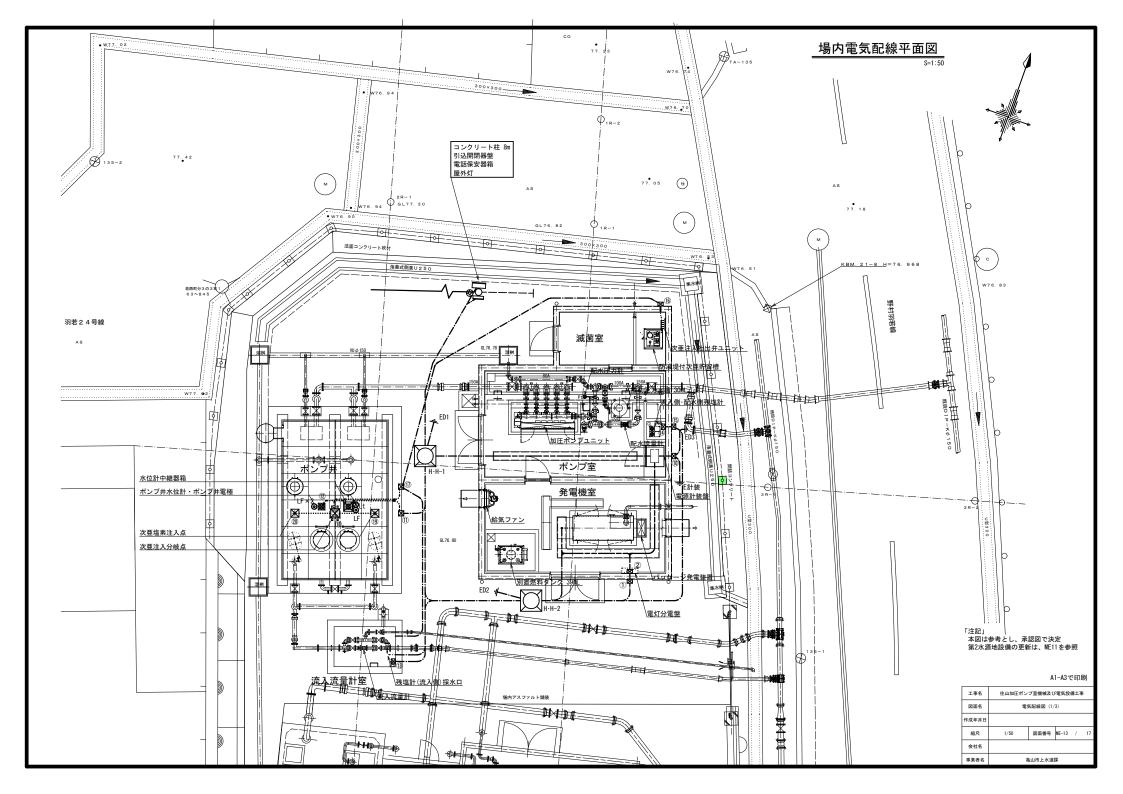


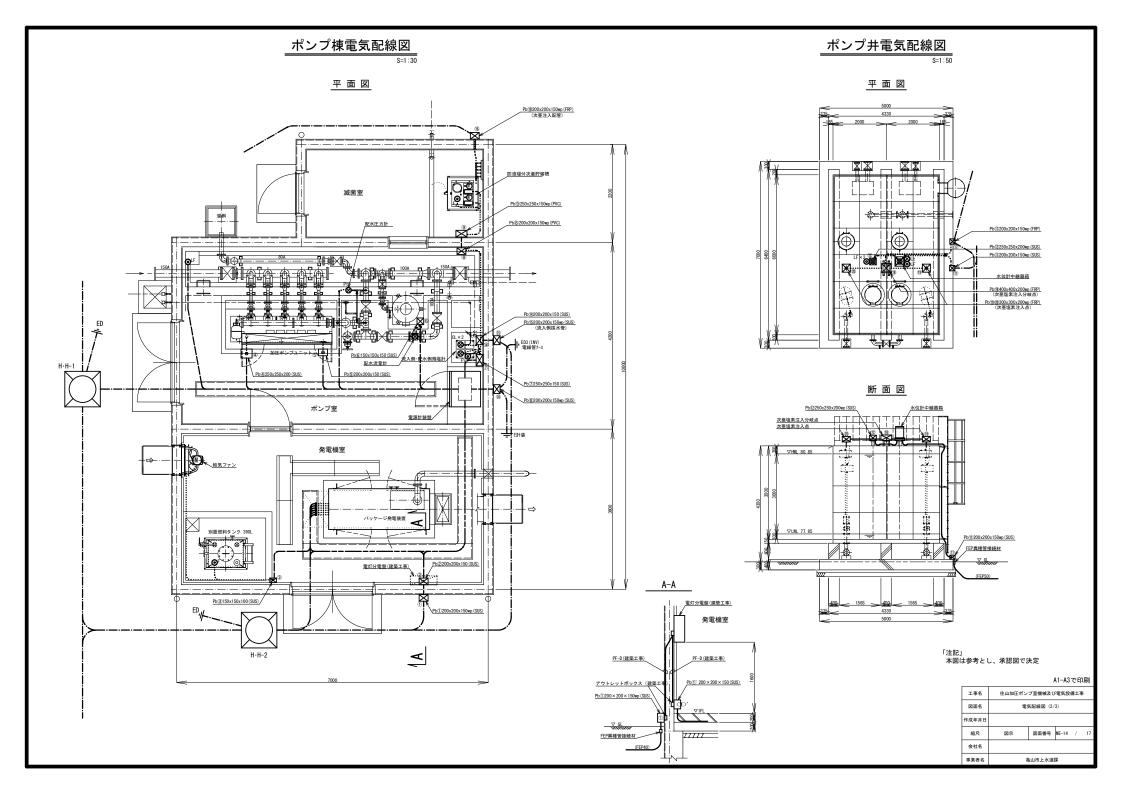


# 流量計室電気配線図

S=1:30

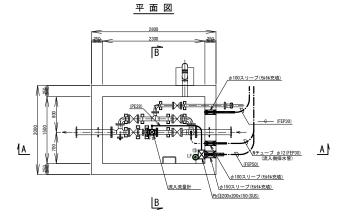


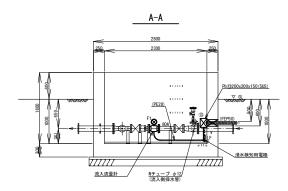

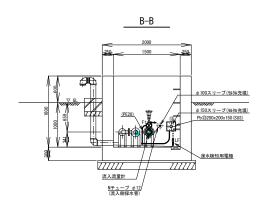


# ハンドホール詳細図

#### H·H−1~2

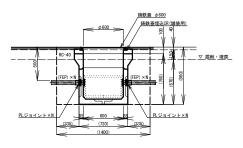


H+H-No.	1	2
鋳鉄蓋	T-2	T-25
舗装部	0	0
備考		

## 電路掘削断面図

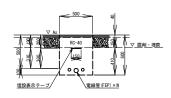

# <u>装柱図</u>

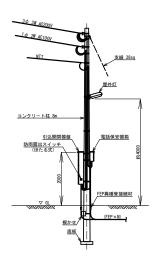



「注記」 本図は参考とし、承認図で決定

工事名	住山加圧ポンプ室機械及び電気設備工事				
図面名	電気配線図 (3/3)				
作成年月日					
縮尺	図示	図面番号	ME-15 /	17	
会社名					
事業者名	進山市上水道課				

