



<u>圧送管 管割図(4) _{S=1:100} (3028-16路線)</u>


D-D 断面図

M. 3028-16-1+29. 2 GH=82. 30 FH=80. 756 (3028-9路線)


M. 3028-9-1+26. 8 GH=82. 30 FH=81. 547 (3028-16路線)

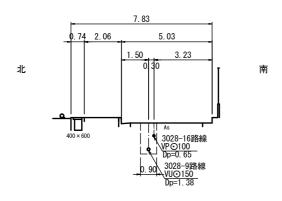


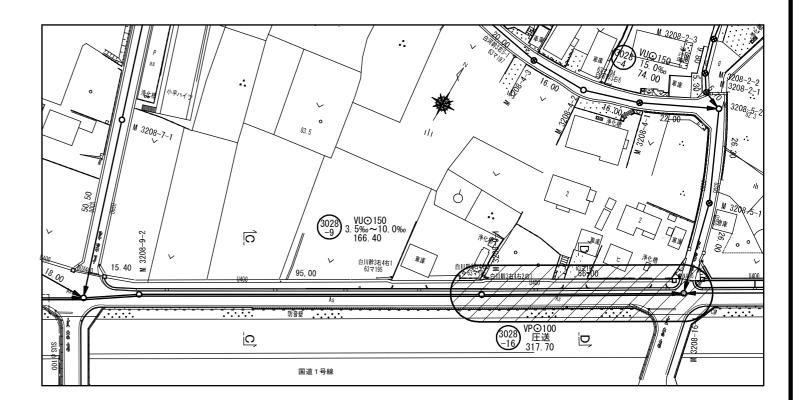

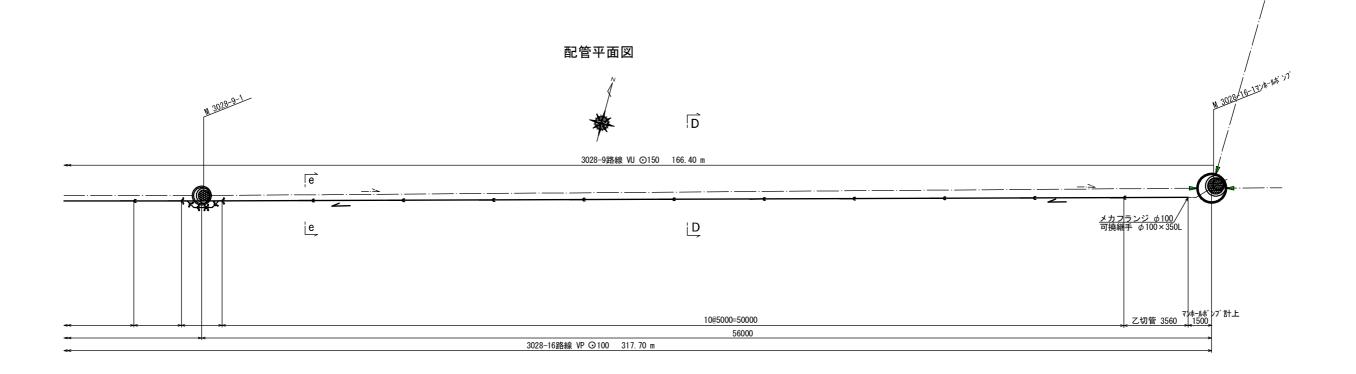

工事名	布気処理分区下水管渠布設工事(その1)								
処理区分名	布気処理分区								
工事箇所	亀山市布気町地内								
名 称	圧送管管割図(4) (3028-16路線)								
縮尺	図 示								
図面番号	19								

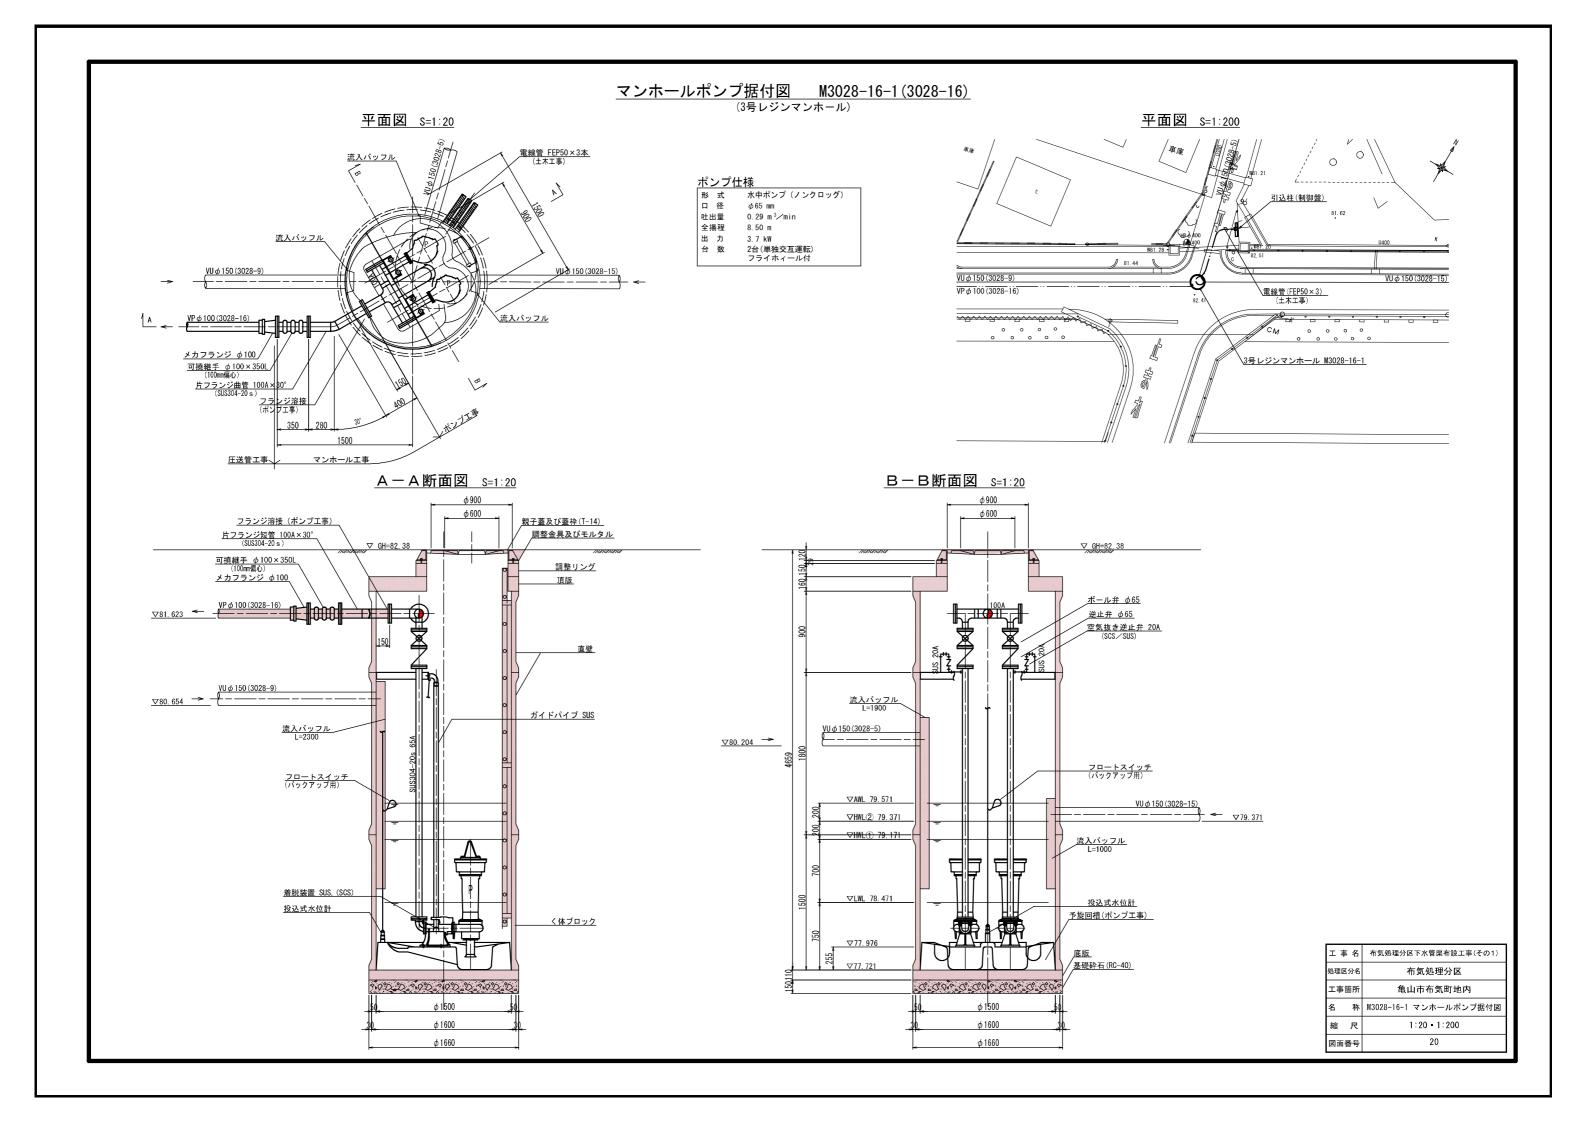

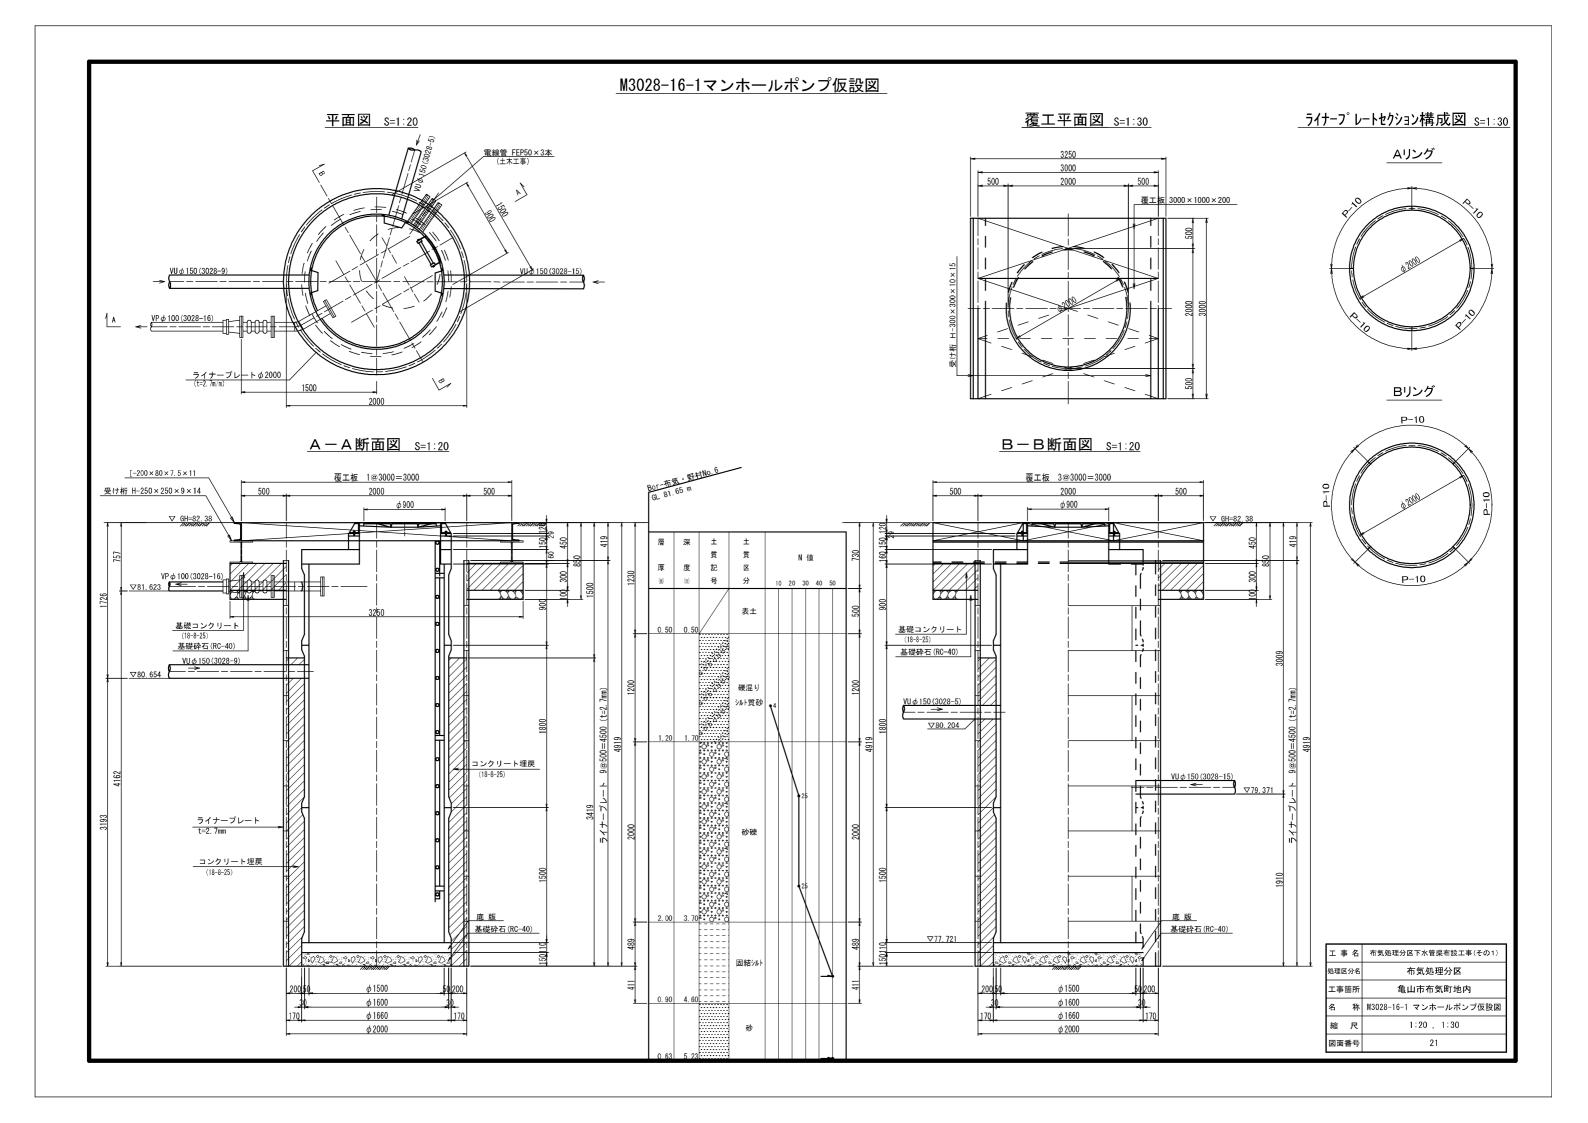


本管布設工標準図

S=1:20

上流マンホール


平面図

下流マンホール

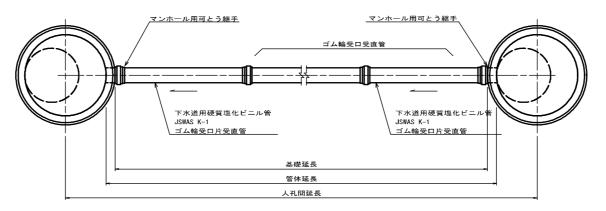

断面図



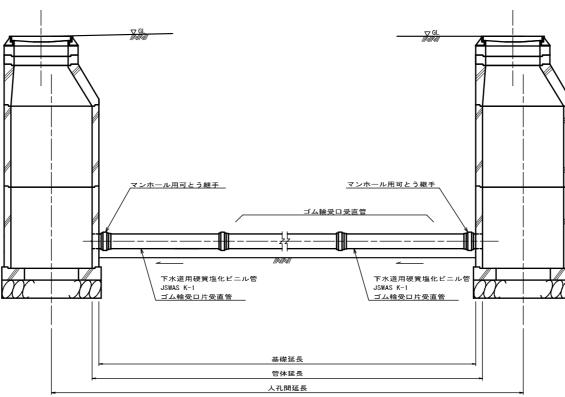

工事名	布気処理分区下水管渠布設工事(その1)								
処理区分名	布気処理分区								
工事箇所	亀山市布気町地内								
名 称	本管布設工標準図								
縮尺	1:20								
図面番号	22								

土工標準図


S=1:20


矢板土留 (VU φd)

掘削深 H>1.5m

素 堀 (VU ϕ d)

掘削深 H≤1.5m

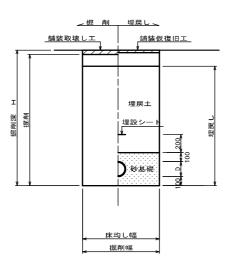

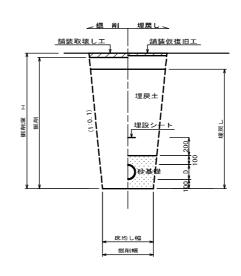

※ 砂基礎についてはリサイクル認定製品とする


※ D=外径 d=呼び径


自然流下管+圧送管

矢板土留 $(VU \phi d VP \phi d')$

掘削深 H>1.5m

素 堀 (VU ϕ d VP ϕ d') 掘削深 H≤1.5m

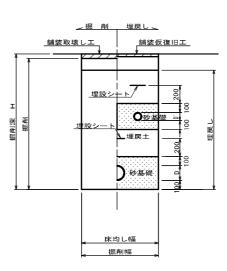

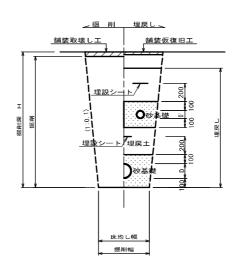


※ D D'=外径

工事名	布気処理分区下水管渠布設工事(その1)
処理区分名	布気処理分区
工事箇所	亀山市布気町地内
名 称	土工標準図
縮尺	1:20
図面番号	23

_ 土 留 工 標 準 図

S=1:20


平面図

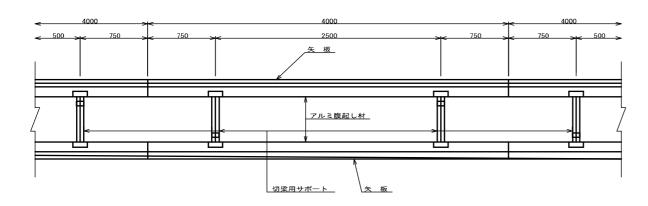


使用区分

区加 邑 刀	•							
	I COMPANIE	6-F-E	- t		支 保	エ		
土留工法	掘削深日	矢板長 L 1 ⋒	矢板厚 t 〈m/〉	段数	腹起し厚 (㎝)	切梁り末口 (cm)	摘	要
	<h≦1.30< td=""><td>1. 500</td><td>35</td><td>1</td><td>12</td><td>切梁用サポート</td><td></td><td></td></h≦1.30<>	1. 500	35	1	12	切梁用サポート		
	1.30 <h≦1.80< td=""><td>2. 000</td><td>35</td><td>1</td><td>12</td><td>切梁用サポート</td><td></td><td></td></h≦1.80<>	2. 000	35	1	12	切梁用サポート		
	1.80 <h≦2.00< td=""><td>2. 500</td><td>35</td><td>1</td><td>12</td><td>切梁用サポート</td><td></td><td></td></h≦2.00<>	2. 500	35	1	12	切梁用サポート		
+======================================	2.00 <h≦2.30< td=""><td>2. 500</td><td>35</td><td>2</td><td>12</td><td>切梁用サポート</td><td></td><td></td></h≦2.30<>	2. 500	35	2	12	切梁用サポート		
軽量鋼矢板	2.30 <h≦2.80< td=""><td>3. 000</td><td>35</td><td>2</td><td>12</td><td>切梁用サポート</td><td></td><td></td></h≦2.80<>	3. 000	35	2	12	切梁用サポート		
	2.80 <h≦3.30< td=""><td>3. 500</td><td>35</td><td>2</td><td>12</td><td colspan="2">12 切梁用サポート</td><td></td></h≦3.30<>	3. 500	35	2	12	12 切梁用サポート		
	3.30 <h≦3.50< td=""><td>4. 000</td><td>35</td><td>2</td><td>12</td><td>切梁用サポート</td><td></td><td></td></h≦3.50<>	4. 000	35	2	12	切梁用サポート		
	3.50 <h≦3.80< td=""><td>4. 000</td><td>35</td><td>3</td><td>12</td><td>切梁用サポート</td><td></td><td></td></h≦3.80<>	4. 000	35	3	12	切梁用サポート		


_____1 段 梁____ 掘削深≦2.00m

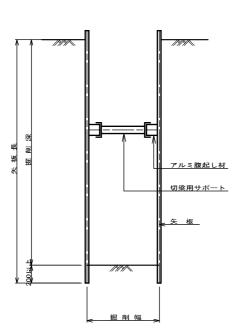

2 段 梁 2.00m<掘削深≤3.50m

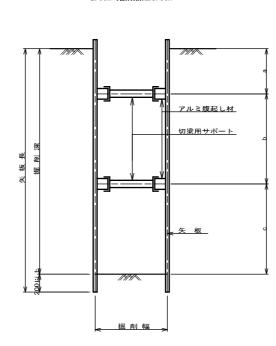

3 段 梁 3.50m<掘削深≤3.80m

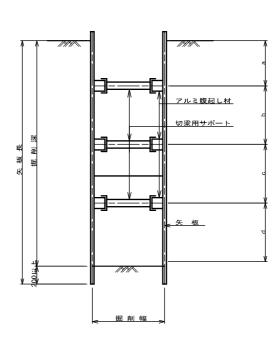


工事名	布気処理分区下水管渠布設工事(その1)									
処理区分名	布気処理分区									
工事箇所	亀山市布気町地内									
名 称	土 留 工 標 準 図									
縮 尺	1:20									
図面番号	24									

_1 号組立マンホール標準図

JSWAS A-11



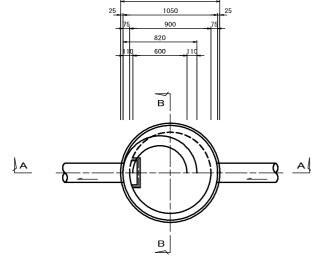

調整リング


基礎砕石 / (RC-40)

1100


__A-A 断面図___


/ _無収縮モルタル


B-B 断面図

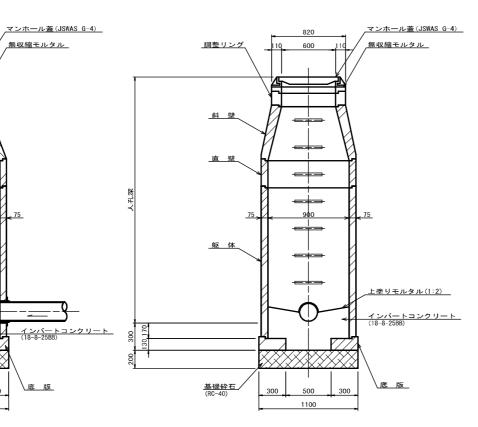


___調整リング___

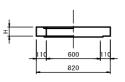

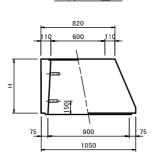


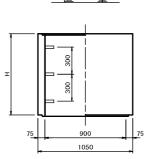

__躯___体__

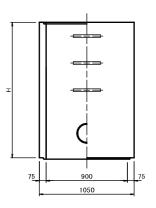

_______版___

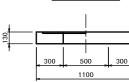

寸 法 表

種	類			Н (mm)		
調整リ	ング	50	100	150			
斜	壁	300	450	600			
直	壁	300	600	900	1200	1500	1800
躯	体	600	900	1200	1500	1800	


工事名	布気処理分区下水管渠布設工事(その1)
処理区分名	布気処理分区
工事箇所	亀山市布気町地内
名 称	1号組立マンホール標準図
縮尺	1:20
図面番号	25

塩ビマンホール標準図


JSWAS K-9 S=1

起点インバート

平 面 図

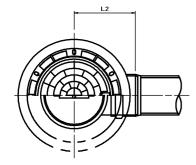


断 面 図

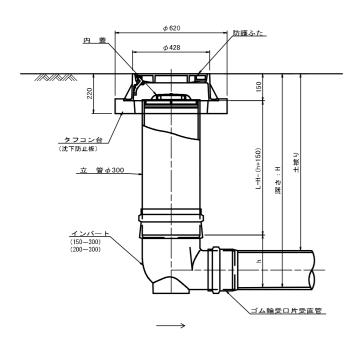


管路径	インバ-	所用立管長		
E 111 111	種別	L 2	h	L (mm)
φ 150	150-300	310	250	H -400
d 200	200-300	340	300	H - 450

中間点インバート

平 面 図

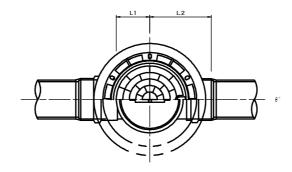


断 面 図

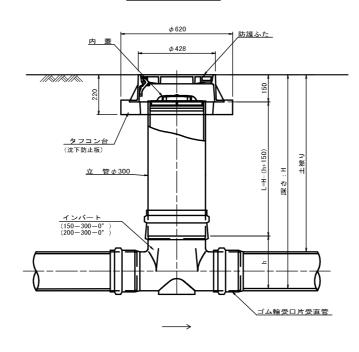


管路径	1	ンバート			屈曲角原	所用立管長			
官路住	種 別	L 1	L 2	h	∨型自在なし	∨型自在使用	L (mm)		
	150-300- 0°	200	310		0° ±1°	0° ∼15°			
	150-300-15°	210	310		15° ±1°	15° ∼30°			
	150-300-30°	220	320		30° ±1°	15° ∼30°	H -400		
φ150	150-300-45°	220	320	250	45° ±1°	15° ∼30°			
	150-300-60°	230	330		60° ±1°	15° ∼30°			
	150-300-75°	250	350		75° ±1°	15° ∼30°			
	150-300-90°	270	370		90° ±1°	(90° ~105°)			
	200-300- 0°	200	340		0° ±1°	0° ∼15°			
	200-300-15°	210	340		15° ±1°	15° ∼30°			
	200-300-30°	220	350		30° ±1°	15° ∼30°			
φ 200	200-300-45°	220	350	300	45° ±1°	15° ∼30°	H - 450		
	200-300-60°	230	360		60° ±1°	15° ∼30°			
Γ	200-300-75°	250	380		75° ±1°	15° ∼30°			
F	200-300-90°	270	400		90° ±1°	(90° ~105°)			

落差調整インバート

平 面 図

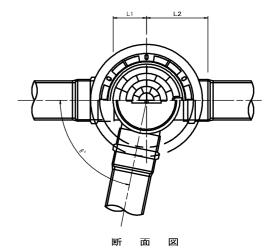

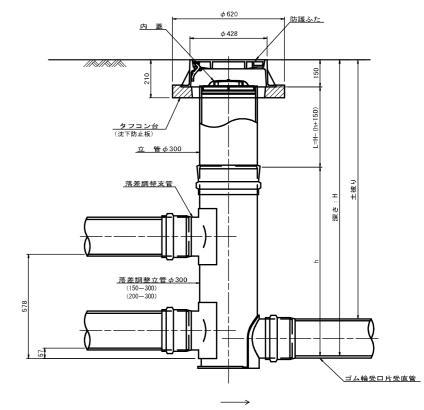


管路径	イ:	ンバート			B### (0)	最小落差	最大落差	所用立管長
官路住	種別	L 1	L 2	h	屈曲角度 (6)	h min	h max	L (mm)
φ150	150-300	210	310	1100	0° ~90°	50	710	H - 1250
φ 200	200-300	210	340	1100	0° ~90°	50	690	H — 1250

工事名	布気処理分区下水管渠布設工事(その1)								
処理区分名	布気処理分区								
工事箇所	亀山市布気町地内								
名 称	塩ビマンホール標準図								
縮尺	1:10								
図面番号	26								

取付管土工標準図

S=1:10

___土 工 断 面 図__

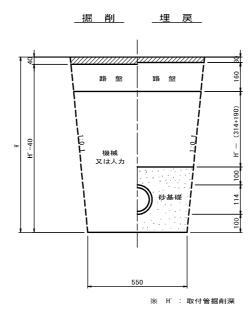


						タ イ プ	別 土 被	り (H)						単位:m
管中心から 官民界	Aタイプ		Bタイプ		Cタイプ		Dタイプ			Eタイプ				
までの距離	m H <1.40	m m 1, 41 < 1, 80	m m 1.81 < 2.50	m m 2.51<3.30	m m 3.31<4.10	m H <1.40	m m 1.41<1.80	m m 1.81<2.50	m m 2. 51 < 3. 30	m m 3.31<4.10	m H <1.20	m m 1, 21<2, 00	m m 2. 01 < 2. 20	m m 2.21<3.00
L < 1.0 m	A1 - 1	A2 - 1	B1 - 1	B2 - 1	B3 - 1	C1 - 1	C2 - 1	D1 - 1	D2 - 1	D3 - 1	E1 - 1	E2 - 1	E3 - 1	E4 - 1
1.0 ^m ≤ L < 2.0 ^m	A1 - 2	A2 - 2	B1 - 2	B2 - 2	B3 - 2	C1 - 2	C2 - 2	D1 - 2	D2 - 2	D3 - 2	E1 - 2	E2 - 2	E3 - 2	E4 - 2
2.0 ^m ≤ L < 3.0 ^m	A1 - 3	A2 - 3	B1 - 3	B2 - 3	B3 - 3	C1 - 3	C2 - 3	D1 - 3	D2 - 3	D3 - 3	E1 - 3	E2 - 3	E3 - 3	E4 - 3
$3.0^{\text{m}} \leq L < 4.0^{\text{m}}$	A1 - 4	A2 - 4	B1 - 4	B2 - 4	B3 - 4	C1 - 4	C2 - 4	D1 - 4	D2 - 4	D3 - 4	E1 - 4	E2 - 4	E3 - 4	E4 - 4
$4.0^{\text{m}} \leq L < 5.0^{\text{m}}$	A1 - 5	A2 - 5	B1 - 5	B2 - 5	B3 - 5	C1 - 5	C2 - 5	D1 - 5	D2 - 5	D3 - 5	E1 - 5	E2 - 5	E3 - 5	E4 - 5
$5.0^{\text{m}} \leq L < 6.0^{\text{m}}$	A1 - 6	A2 - 6	B1 - 6	B2 - 6	B3 - 6	C1 - 6	C2 - 6	D1 - 6	D2 - 6	D3 - 6	E1 - 6	E2 - 6	E3 - 6	E4 - 6
$6.0^{\text{m}} \leq L < 7.0^{\text{m}}$	A1 - 7	A2 - 7	B1 - 7	B2 - 7	B3 - 7	C1 - 7	C2 - 7	D1 - 7	D2 - 7	D3 - 7	E1 - 7	E2 - 7	E3 - 7	E4 - 7
$7.0^{\text{m}} \leq L < 8.0^{\text{m}}$	A1 - 8	A2 - 8	B1 - 8	B2 - 8	B3 - 8	C1 - 8	C2 - 8	D1 - 8	D2 - 8	D3 - 8	E1 - 8	E2 - 8	E3 - 8	E4 - 8

※ H: 本管掘削深

工事名	布気処理分区下水管渠布設工事(その1)
処理区分名	布気処理分区
工事箇所	亀山市布気町地内
名 称	取付管土工標準図
縮尺	1:10
図面番号	27

取付管標準図(Aタイプ)

S=1:20

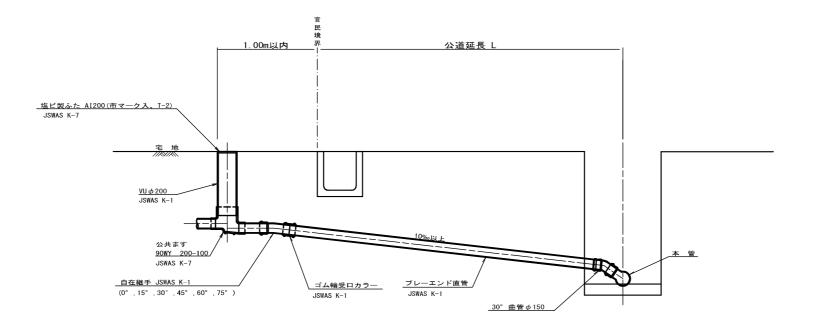

※ 乗入部公共ます蓋については鋳鉄製ふたAI-FCD200C


	平 均	平 均	掘	削	残り	1. 理	埋息	晃 し	舗装	復旧	管 布 設	ゴム輪受口	ブレーエンド		
種別	掘削深	公道延長	舗装切断	機械又は人力	残塊 As	残土	砂基礎	良質土	仮舗装	路盤工	延 長	カラー	直管	自在継手	支 管
	(m)	(m)	(m)	(m3)	(m3)	(m3)	(m3)	(m3)	(m2)	(m2)	(m)	(個)	L=4.0m (本)	(個)	(本)
A1-1	1. 008	0.50	-	0. 187	-	0.057	0.164	0. 130	-	-	1. 40	1	0.35	1	1
A1-2	1.013	1.50	1.10	0. 817	0.017	0.346	0. 336	0.471	0. 414	0.414	2. 40	1	0. 60	1	1
A1-3	1.018	2. 50	3. 10	1. 457	0.047	0. 638	0.508	0.819	1.168	1. 168	3. 40	1	0.85	1	1
A1-4	1.023	3. 50	5. 10	2. 103	0. 077	0. 929	0. 681	1. 174	1. 924	1. 924	4. 40	2	1.10	1	1
A1-5	1. 028	4. 50	7. 10	2. 758	0. 107	1. 222	0. 853	1. 536	2. 682	2. 682	5. 40	2	1. 35	1	1
A1-6	1.033	5. 50	9. 10	3. 418	0. 138	1. 512	1. 025	1. 906	3. 443	3. 443	6. 40	2	1. 60	1	1
A1-7	1. 038	6. 50	11. 10	4. 088	0. 168	1.805	1.198	2. 283	4. 205	4. 205	7. 40	2	1. 85	1	1
A1-8	1.043	7. 50	13. 10	4. 764	0. 199	2. 097	1.370	2. 667	4. 969	4. 969	8. 40	3	2. 10	1	1
A1-9	1.048	8. 50	15. 10	5. 392	0. 229	2. 388	1. 542	3.004	5. 723	5. 723	9. 40	3	2. 35	1	1
A1-10	1. 053	9. 50	17. 10	6. 046	0. 259	2. 679	1. 715	3. 366	6. 483	6. 483	10. 40	3	2. 60	1	1
A1-11	1.058	10.50	19. 10	6. 700	0. 290	2. 971	1. 887	3. 729	7. 242	7. 242	11.40	3	2. 85	1	1
A1-12	1.063	11.50	21. 10	7. 354	0. 320	3. 262	2. 059	4. 091	8. 001	8. 001	12. 40	4	3. 10	1	1

A2タイプも同様

布気処理分区下水管渠布設工事(その1)
布気処理分区
亀山市布気町地内
取付管標準図(Aタイプ)
1:20
28

取付管標準図(Bタイプ)

S=1:20

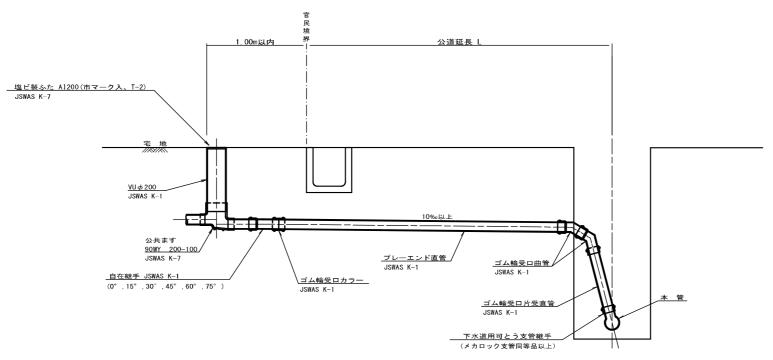

※乗入部公共ます蓋については鋳鉄製ふたAI-FCD200C

	平 均	平 均	掘	削	残り	1. 理	埋息	見し	舗装	復旧	管布設	ゴム輪受口	ブレーエンド		
種別	掘削深	l		機械又は人力		残土	砂基礎	良質土	仮舗装	路盤工	延 長	カラー	座 管	自在継手	
	(m)	(m)	(m)	(m3)	(m3)	(m3)	(m3)	(m3)	(m2)	(m2)	(m)	(個)	L=4.0m (本)	(個)	(本)
B1-1	1. 008	0.50	-	0. 187	-	0.057	0.164	0. 130	-	-	1. 40	1	0. 35	1	1
B1-2	1. 013	1.50	1.10	0. 817	0.017	0.346	0. 336	0.471	0. 414	0.414	2. 40	1	0. 60	1	1
B1-3	1. 018	2. 50	3. 10	1. 457	0.047	0. 638	0.508	0.819	1.168	1. 168	3. 40	1	0.85	1	1
B1-4	1. 023	3. 50	5. 10	2. 103	0. 077	0. 929	0. 681	1. 174	1. 924	1. 924	4. 40	2	1.10	1	1
B1-5	1. 028	4. 50	7. 10	2. 758	0. 107	1. 222	0. 853	1. 536	2. 682	2. 682	5. 40	2	1. 35	1	1
B1-6	1. 033	5. 50	9. 10	3. 418	0. 138	1. 512	1. 025	1. 906	3. 443	3. 443	6. 40	2	1.60	1	1
B1-7	1. 038	6. 50	11. 10	4. 088	0. 168	1.805	1.198	2. 283	4. 205	4. 205	7. 40	2	1. 85	1	1
B1-8	1.043	7. 50	13. 10	4. 764	0. 199	2. 097	1.370	2. 667	4. 969	4. 969	8. 40	3	2. 10	1	1
B1-9	1.048	8. 50	15. 10	5. 392	0. 229	2. 388	1. 542	3. 004	5. 723	5. 723	9. 40	3	2. 35	1	1
B1-10	1.053	9. 50	17. 10	6. 046	0. 259	2. 679	1. 715	3. 366	6. 483	6. 483	10. 40	3	2. 60	1	1
B1-11	1. 058	10.50	19. 10	6. 700	0. 290	2. 971	1. 887	3. 729	7. 242	7. 242	11.40	3	2. 85	1	1
B1-12	1.063	11.50	21. 10	7. 354	0. 320	3. 262	2. 059	4. 091	8. 001	8. 001	12. 40	4	3. 10	1	1


※ ゴム輪受口片受直管 L=0.80m B2タイプの場合は 2本

B3タイプの場合は 3本


工事名	布気処理分区下水管渠布設工事(その1)
処理区分名	布気処理分区
工事箇所	亀山市布気町地内
名 称	取付管標準図(Bタイプ)
縮 尺	1:20
図面番号	29

舗装復旧図


車 道(市 道) S=1:10

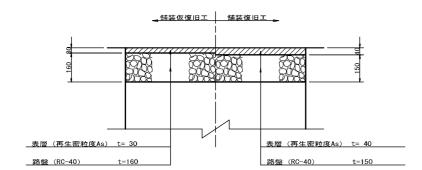


車 道(コンクリート) S=1:10

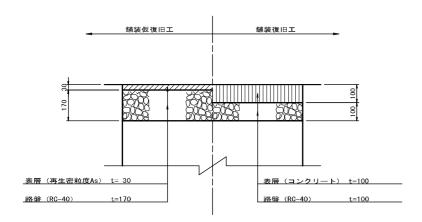


_ 車 道(未舗装) S=1:10

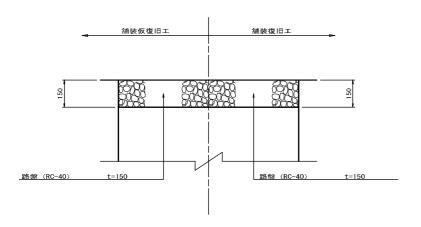

歩 道(市 道) S=1:10

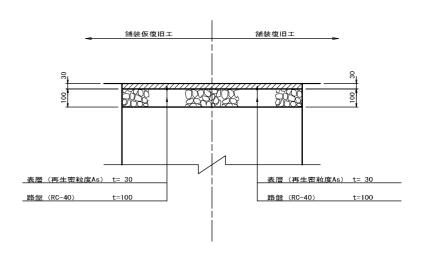

<u>車 道(市 道) S=1:10</u> 市道道野8号線

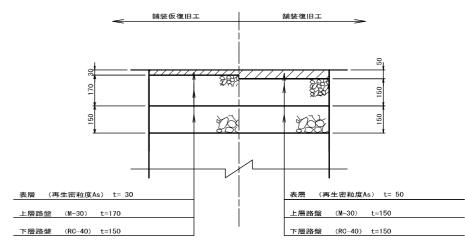

路床 t=750 (CBR 8 以上) 路体 (コーン指数400KN/m2以上)

工事名	布気処理分区下水管渠布設工事(その1)
処理区分名	布気処理分区
工事箇所	亀山市布気町地内
名 称	舗装復旧図
縮尺	1:10
図面番号	30