




202-3 推進工工法図 _{\$=1:100} 平面図

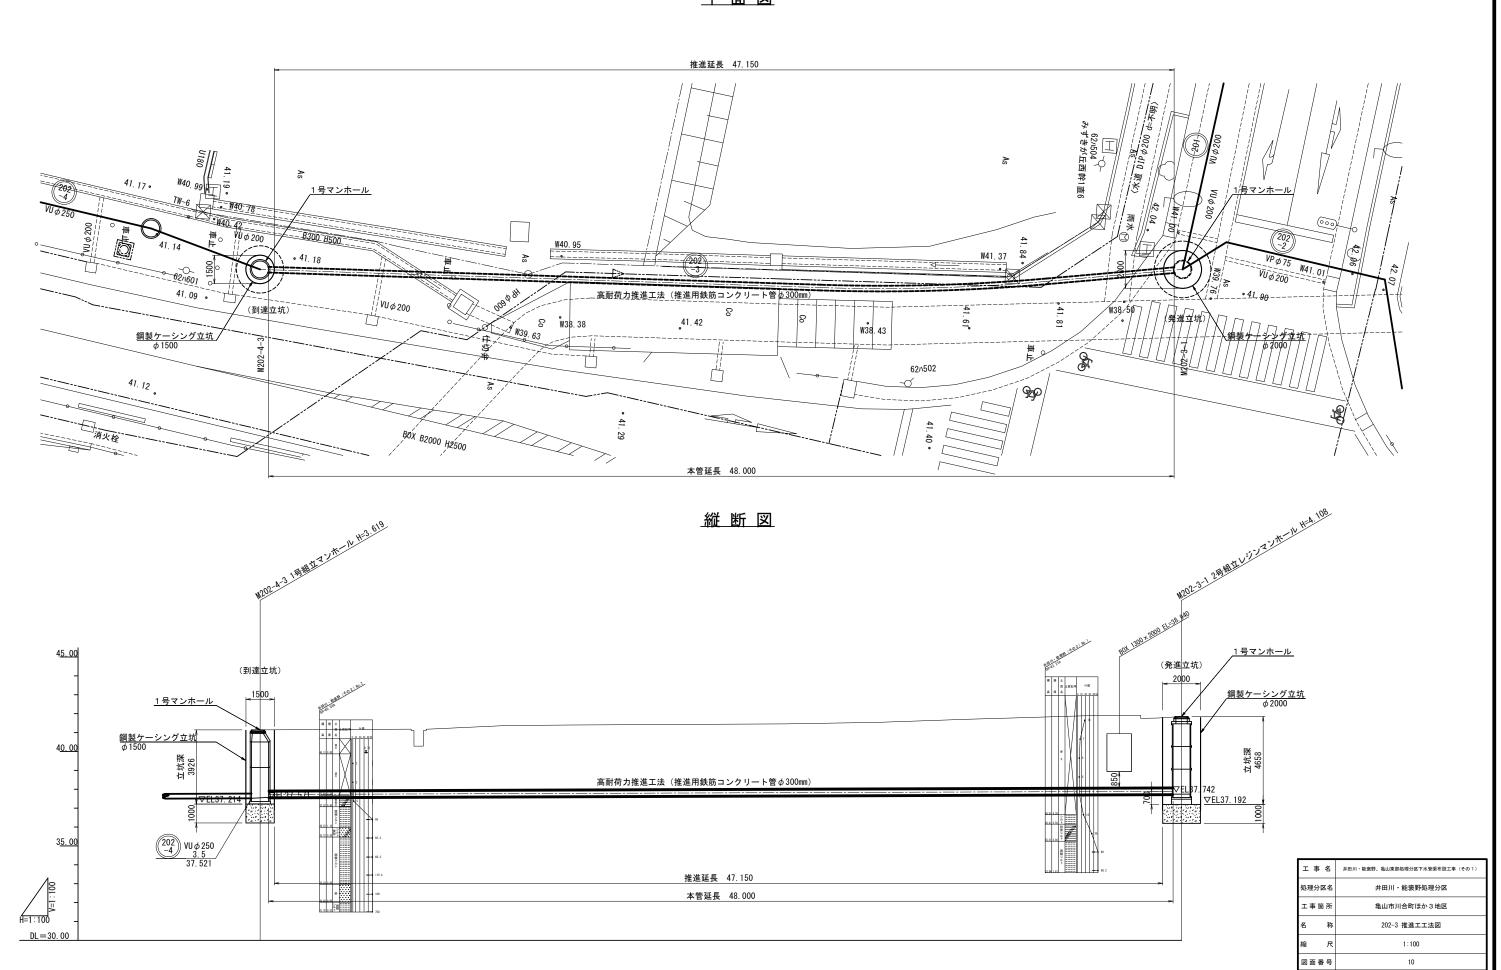


M202-3-1 発進立坑仮設図 8=1:30

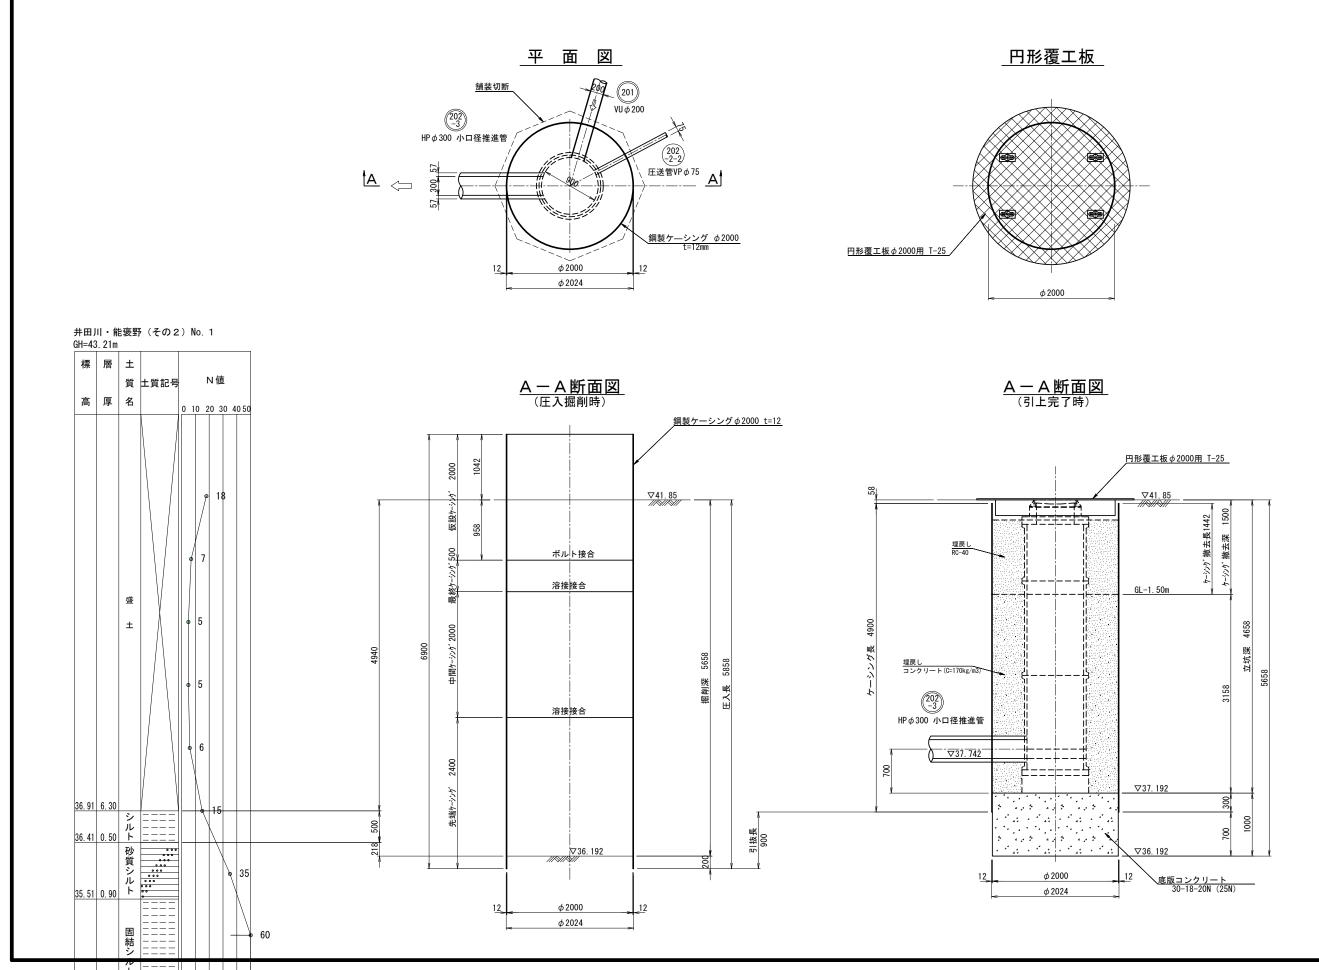


工事名	井田川・能豪野、亀山東部処理分区下水管渠布設工事 (その1)	
処理分区名 井田川・能褒野処理分区		
工事箇所	亀山市川合町ほか3地区	
名 称	M202-3-1 発進立坑仮設図	
縮尺	1:30	
図面番号	11	

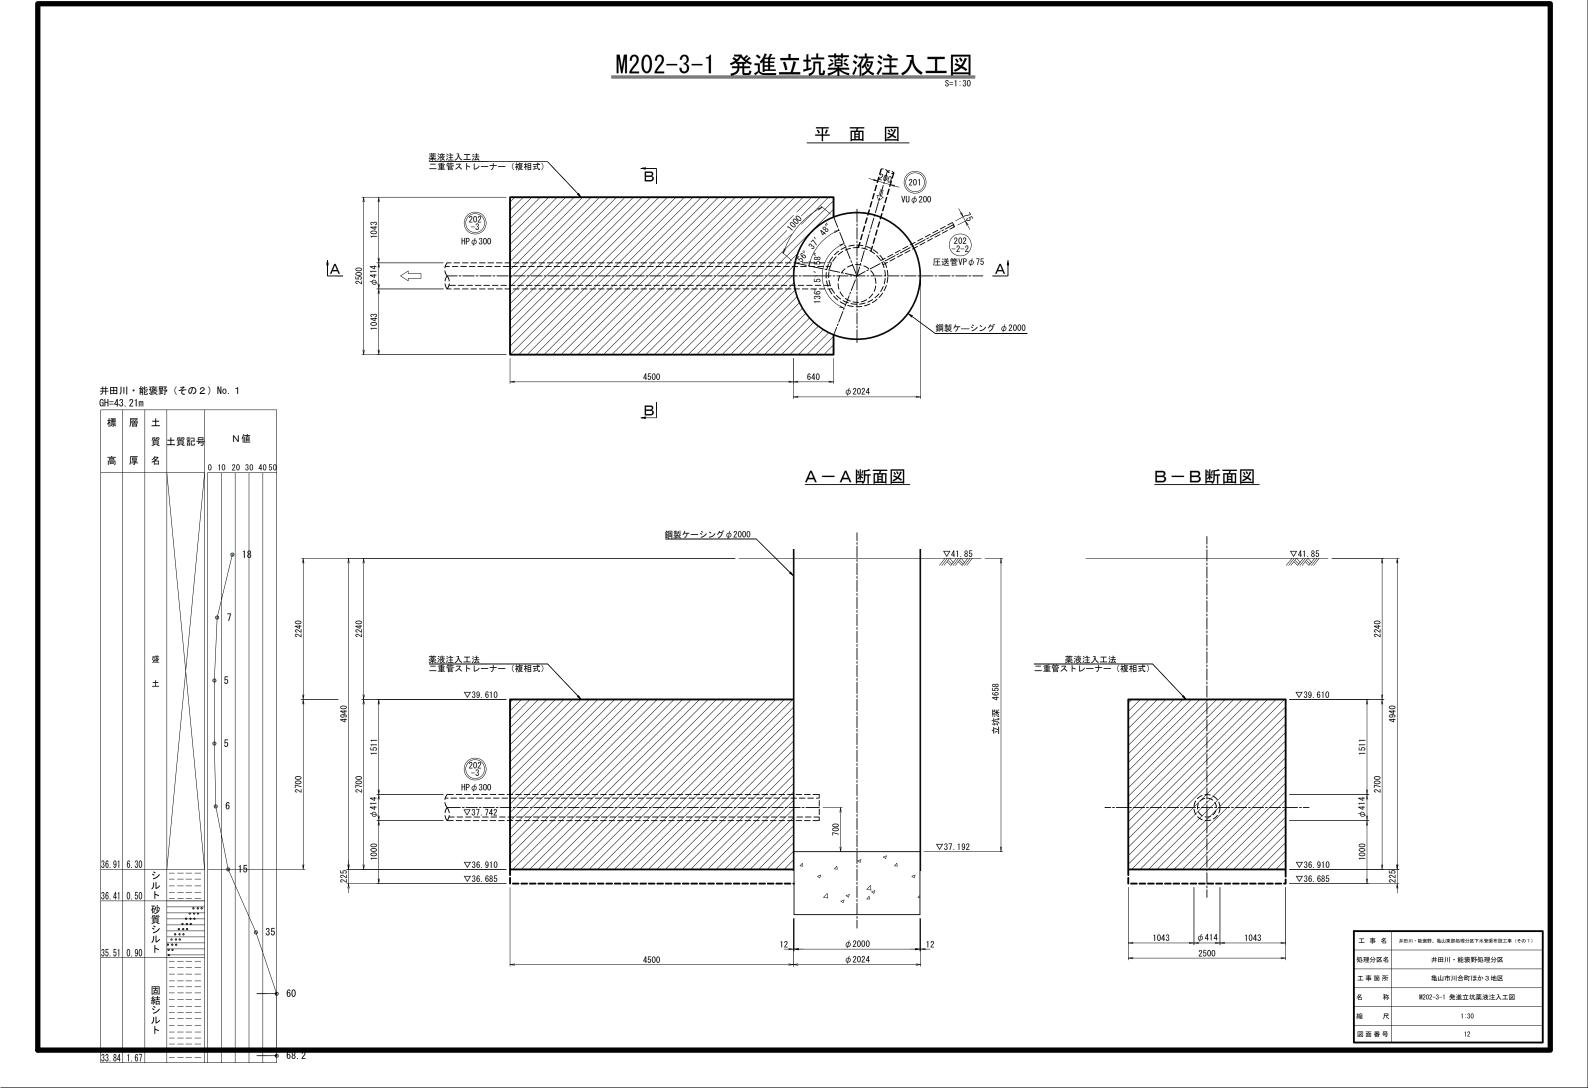


<u>M202-3-1 1号組立レジンマンホール構造図</u>

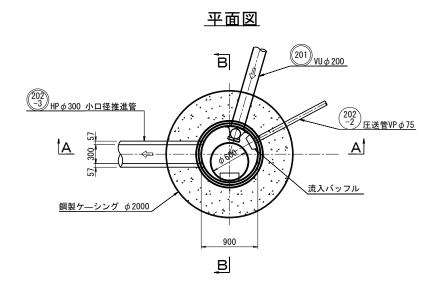

A-A 断面

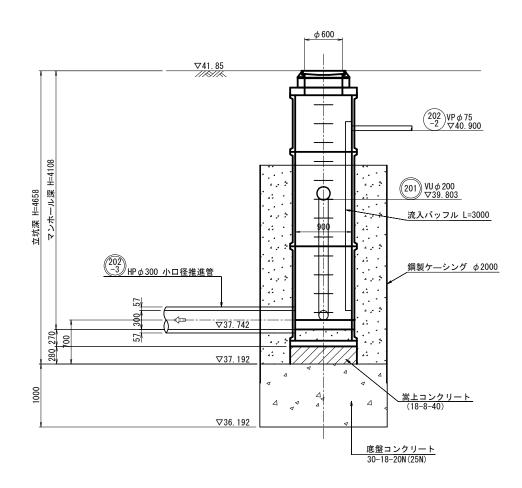

B-B 断面

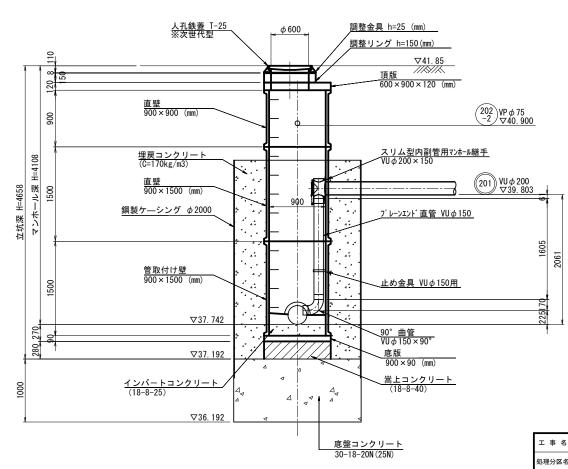

※次世代型 次世代型マンホールふた及び上部壁技術マニュアルによる(下水道新技術推進機構)

 工事名
 井田川・龍褒野、亀山東郎処理分区下水管景布設工事(その1)

 処理分区名
 井田川・龍褒野処理分区


 工事箇所
 亀山市川合町ほか3地区

 名 称
 M202-3-1 2号組立レジンマンホール構造図

 縮 尺
 1:30

 図面番号
 13

M202-4-3 到達立坑仮設図

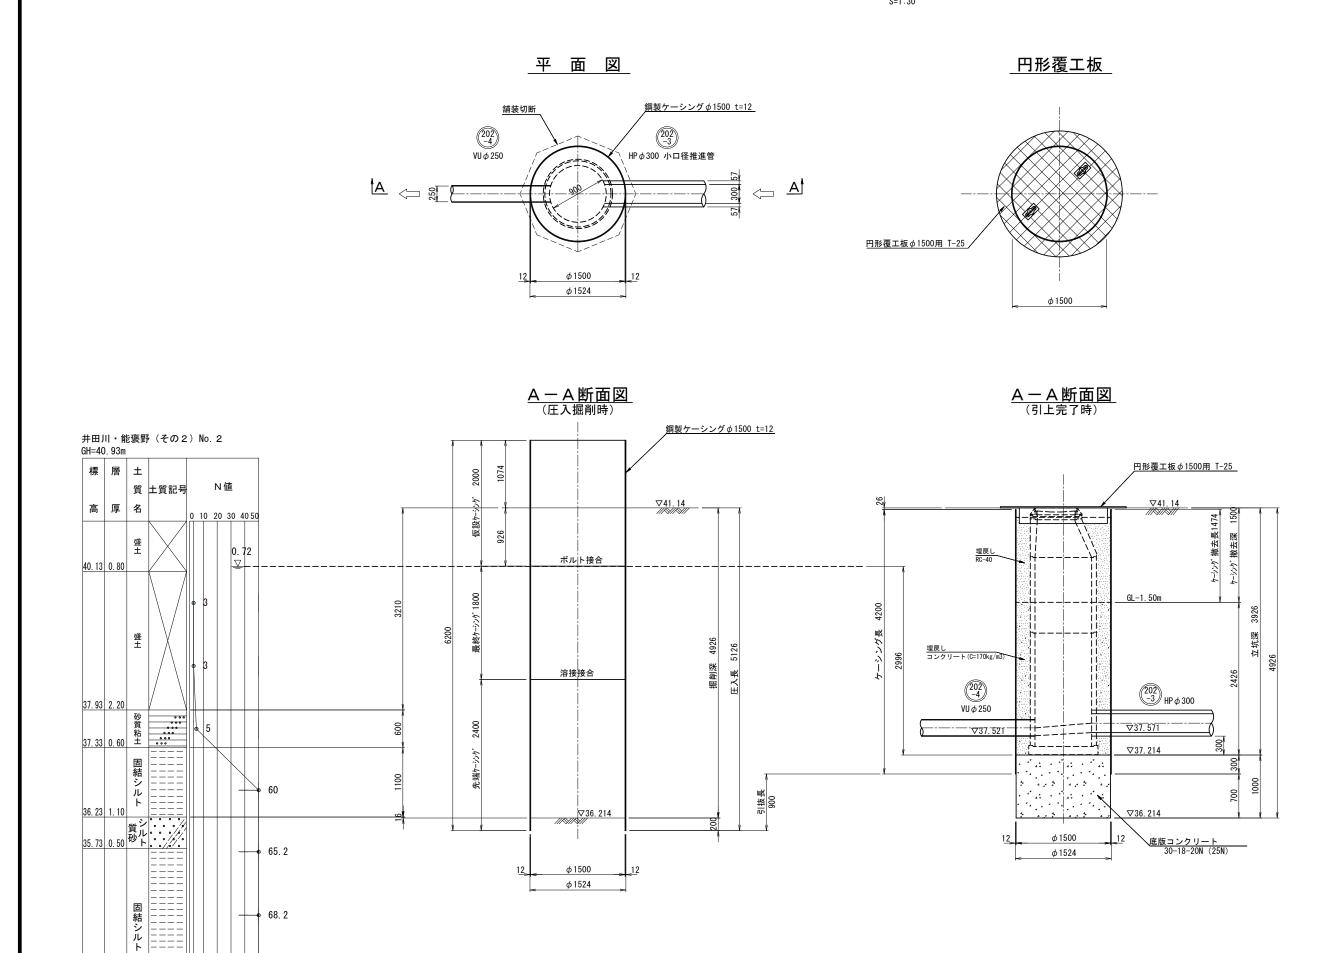



工事名	井田川・能褒野、亀山東部処理分区下水管渠布設工事(その1)			
処理分区名	井田川・能褒野処理分区			
工事箇所	亀山市川合町ほか3地区			
名 称	M2024-3 到達立坑仮設図			
縮尺	1:30			
図面番号	14			

M202-4-3 到達立坑薬液注入工図

∇36. 514

2000

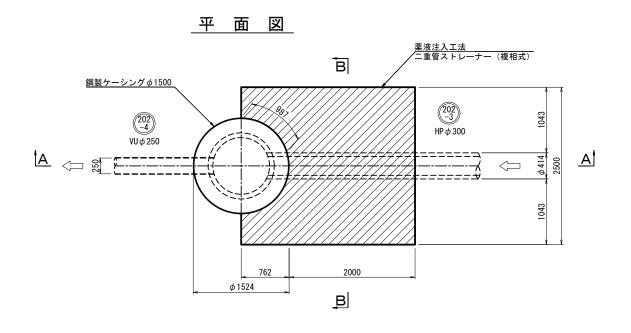

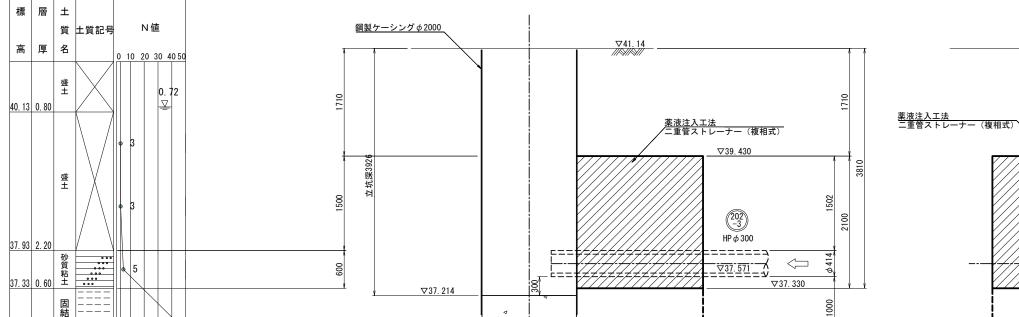

 ϕ 1500

 ϕ 1524

<u>A - A 断面図</u>

井田川・能褒野(その2) No. 2

60


65. 2

68. 2

115.4

GH=40. 93m


<u>B-B断面図</u>

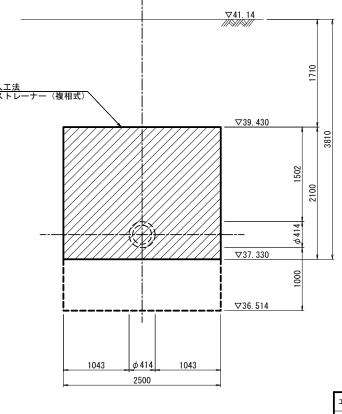


工事名	井田川・能豪野、亀山東部処理分区下水管渠布設工事(その1)	
処理分区名	井田川・能褒野処理分区	
工事箇所 亀山市川合町ほか3地区		
名 称	M202-4-3 到達立坑薬液注入工図	
縮尺	1:30	
図面番号	15	

M202-4-3 1号組立マンホール構造図


平面図

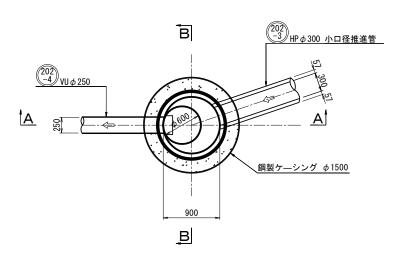

<u>A-A 断面</u>

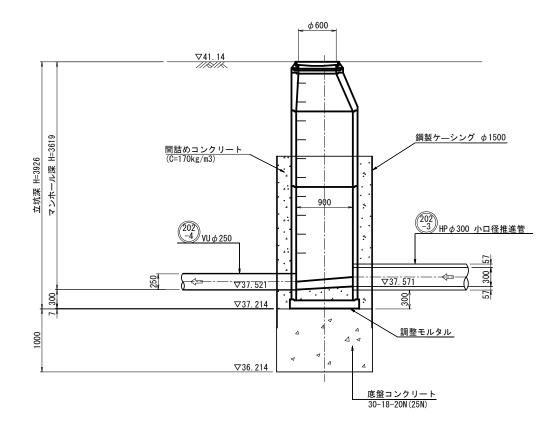


<u>B-B 断面</u>

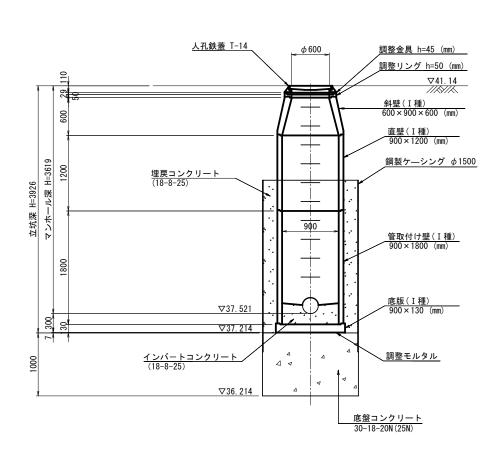


工事名	井田川・能褒野、亀山東部処理分区下水管渠布設工事 (その1)	
処理分区名	井田川・能褒野処理分区	
工事箇所 亀山市川合町ほか3地区		
名 称	M202-4-3 1号組立マンホール構造図	
縮尺	1:30	
図面番号	16	

M205-1-1 マンホールポンプ立坑仮設図 平面図 路面覆工平面図 セクション構成図 受け桁 H-250×250×9×14 В ライナープレート φ2500 /t=2.7mm 桁受け桁 H-250×250×9×14 202 ライナープレート φ2500 $VU \phi 250$ Α <= A 覆工板 T-25 1000×3000×200 205 VP φ 150 150_ 3@1000=3000 ライナープレート断面図 В 井田川・能褒野(その2) No.3 GH=41. 27m A−A断面図 B-B断面図 標|層|土 質 土質記号 N値 ボルト孔φ21 高厚名 3@1000=3000 3000 覆工板 T-25 1000×3000×200 覆工板 T-25 1000×3000×200 受け桁 H-250×250×9×14 受け桁 H-250×250×9×14 ∇40, 77 ∇40.77 40.47 0.80 ト 水抜き孔φ12 砂質 40.02 0.45 粘土 39.62 0.40 トーニー 57. 7 Ф 析受け桁 H-250×250×9×14 析受け桁 H-250×250×9×14 <u>基礎コンクリート</u> 18-8-25BB GL-1. 50m GL-1. 50m グラウトエ 62. 5 5745 5595 202 <u>ライナープレート</u> t=2.7mm ライナープレート t=2.7mm VU φ 250 Be=2570 ♥37. 235 ♥37. 235 Bc=2500 **→** 57. 7 埋戻し コンクリート(18-8-25) 35. 37 4. 25 62. 5 井田川・能褒野、亀山東部処理分区下水管渠布設工事(その1 <u>基礎コンクリート</u> 18-8-25BB <u>基礎コンクリート</u> 18-8-25BB 処理分区名 井田川・能褒野処理分区 工事箇所 亀山市川合町ほか3地区 ϕ 2500 ϕ 2500 50 B 57. 7 M205-1-1 マンホールポンプ立坑仮設図 1:30 17 図面番号

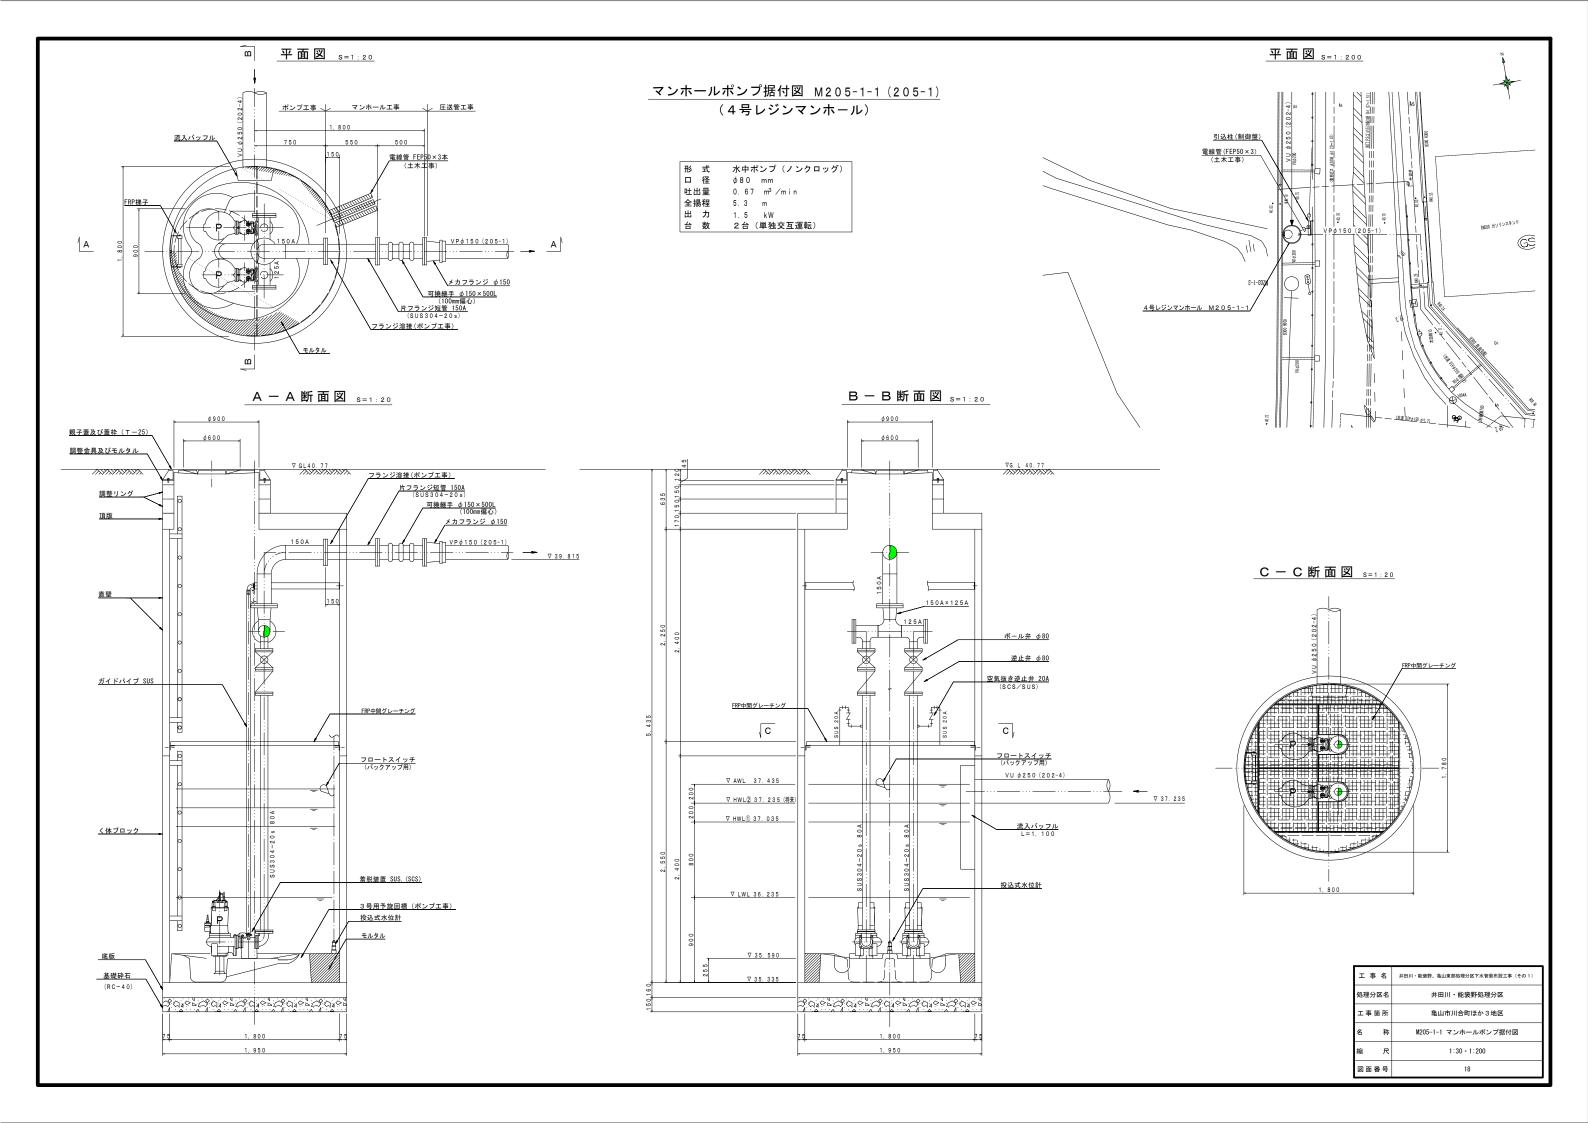

205-1 圧送管詳細図

平面図

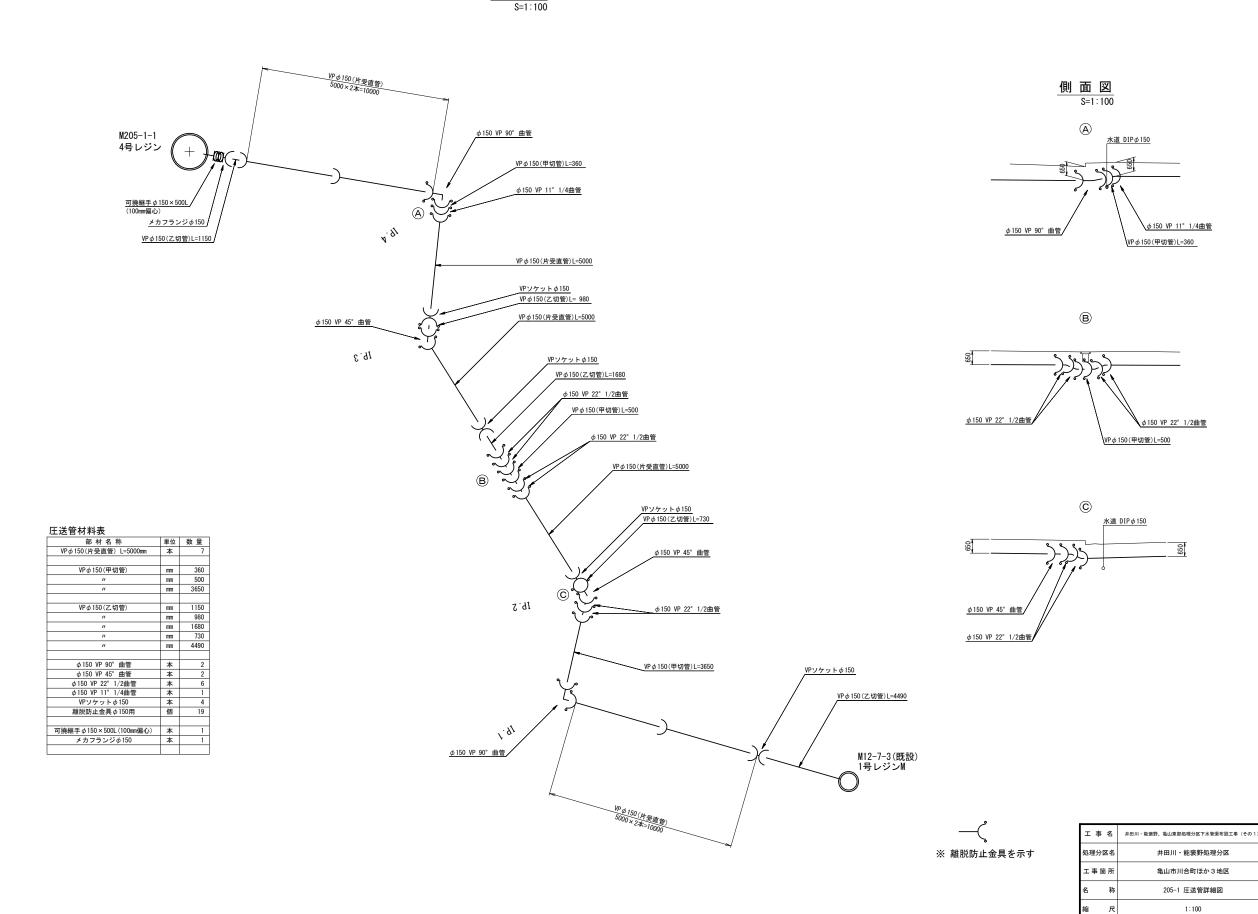


図面番号

19


202-2 圧送管詳細図

平面図 S=1:100

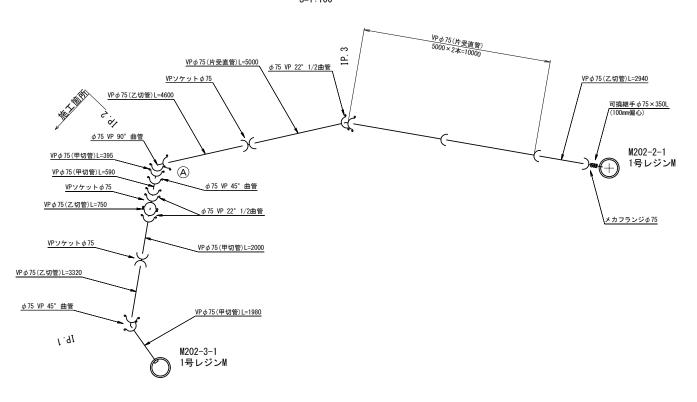

側 面 図 S=1:100



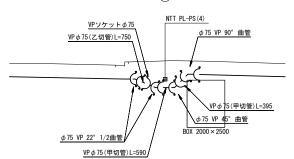


圧送管材料表

工达官例科衣		
部材名称	単位	数量
VPφ75(片受直管) L=5000mm	本	3
VPφ75(甲切管)	mm	395
"	mm	590
"	mm	2000
"	mm	1980
VPφ75(乙切管)	mm	2940
"	mm	4600
"	mm	750
"	mm	3320
φ75 VP 90° 曲管	本	1
φ75 VP 45° 曲管	本	2
φ75 VP 22° 1/2曲管	本	3
VPソケットφ75	本	3
離脱防止金具φ75用	個	13
可撓継手 φ 75×350L (100mm偏心)	本	1
メカフランジφ75	本	1



※ 離脱防止金具を示す


工事名	井田川・能褒野、亀山東部処理分区下水管渠布設工事(その1)
処理分区名	井田川・能褒野処理分区
工事箇所	亀山市川合町ほか3地区
名 称	202-2 圧送管詳細図
縮尺	1:100
図面番号	20

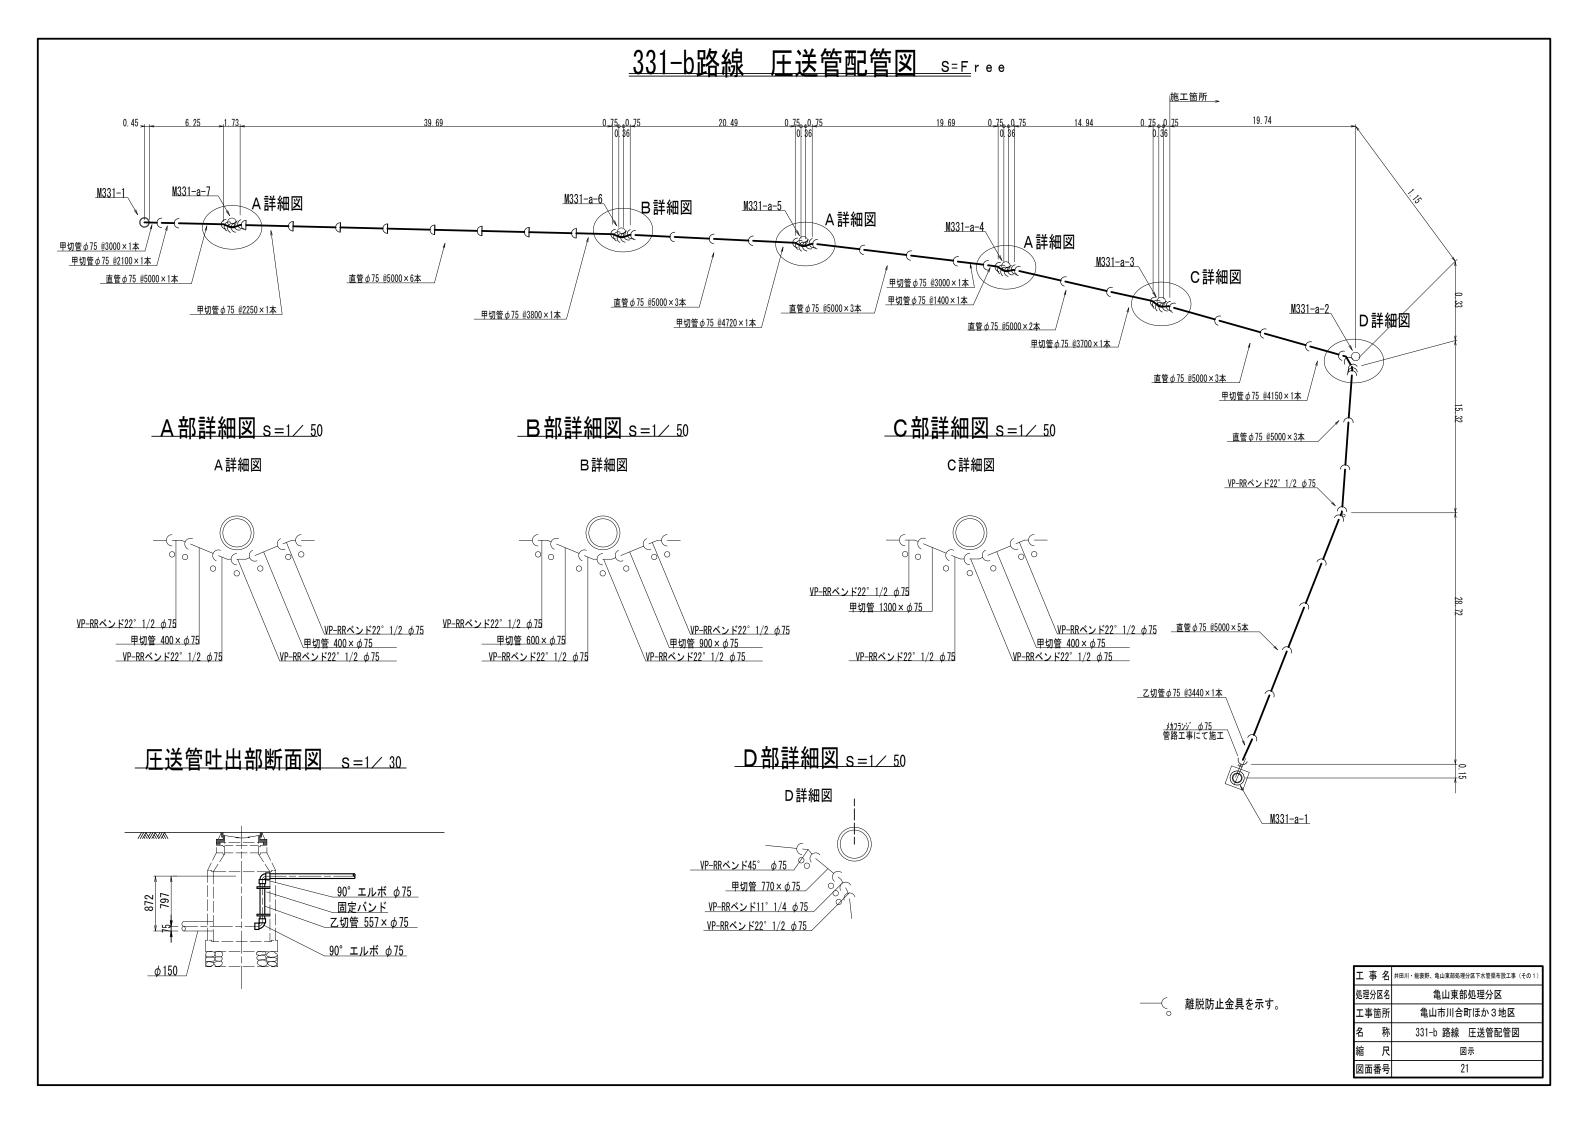


本管布設工標準図

S=1:20

平面図

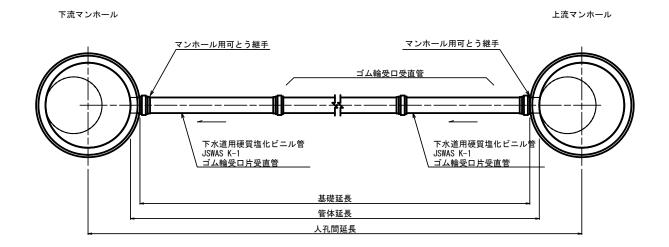

断面図

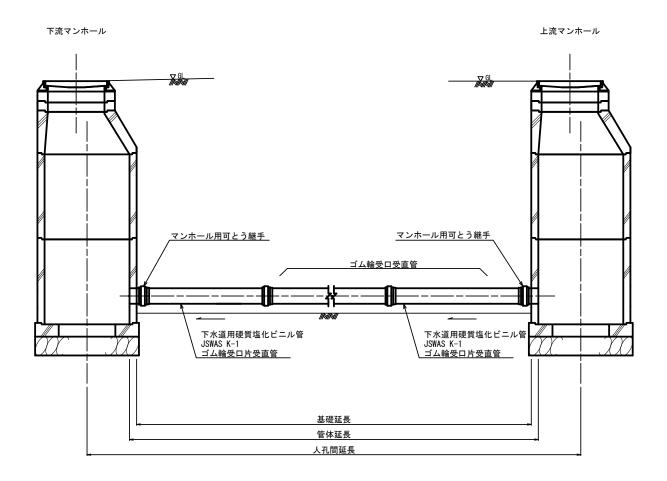


工事名	井田川・能豪野、亀山東部処理分区下水管集布設工事 (その1)
処理分区名	井田川・能褒野、亀山東部処理分区
工事箇所	亀山市川合町ほか3地区
名 称	本管布設工標準図
縮尺	1:20
図面番号	22


土工標準図

S=1:20

矢板土留

(VU φd) 掘削深 H>1.5m 素 堀 (VU φ d) ^{掘削深 H≦1.5m}

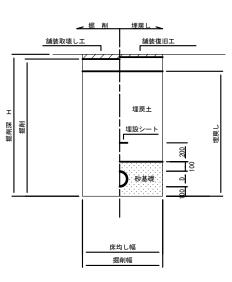

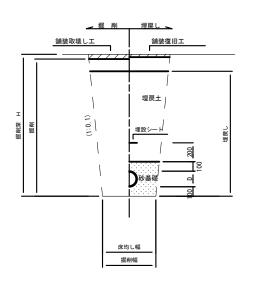

- ※ 砂基礎についてはリサイクル認定製品とする
- ※ D=外径 d=呼び径
- ※ 県道車道部分の路床部分埋戻土についてはRC-40


自然流下管+圧送管


矢板土留

(VU φ d VP φ d')

掘削深 H>1.5m

素 堀

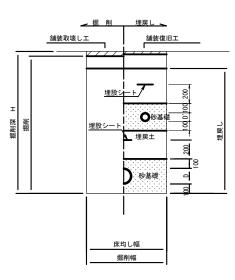

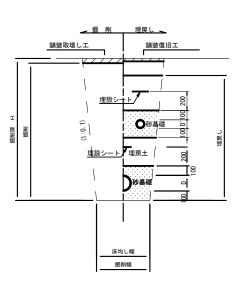


- ※ 砂基礎についてはリサイクル認定製品とする
- ※ D D'=外径
- d d'=呼び径
- ※ 県道車道部分の路床部分埋戻土についてはRC-40

工事名	井田川・能豪野、亀山東部処理分区下水管渠布設工事(その1)		
処理分区名	井田川・能褒野、亀山東部処理分区		
工事箇所	亀山市川合町ほか3地区		
名 称	土工標準図		
縮尺	1:20		
図面番号	23		


土 工 標 準 図 (河川区域内)

S=1:20




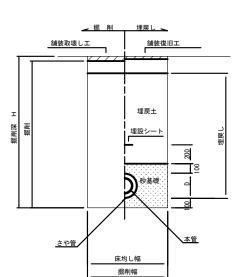



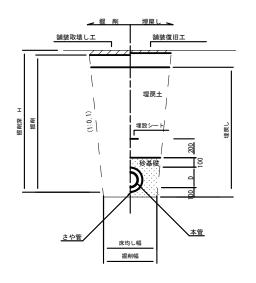

二重管工法図

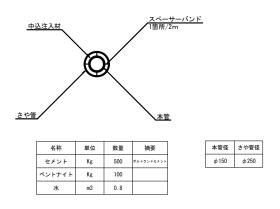


- ※ 砂基礎についてはリサイクル認定製品とする
- ※ D=外径 d=呼び径


自然流下管+圧送管

矢板土留

(VU φd VP φd') 掘削深 H>1.5m

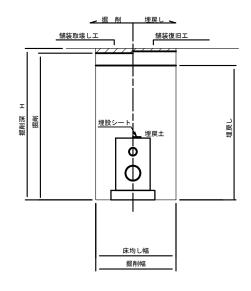

<u>コンクリート防護工</u>

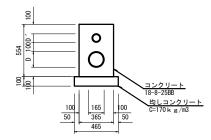


数量表			10m当
	計算式	数量	備考
コンクリート	$(0.554 \times 0.365 - (D^2 \times \pi/4 + D^{*2} \times \pi/4) \times 10.0m$	1.7m3	
型枠	0. 554m × 2 × 10. 0m	11. 08㎡	
均しコンクリート	0. 465 m × 0. 1m × 10. 0m	0.5m3	
型 枠	0. 1 m × 2 × 10. 0m	2. 0m²	

工事名	井田川・能褒野、亀山東部処理分区下水管渠布設工事 (その1)			
処理分区名	亀山東部処理分区			
工事箇所	亀山市 川合町ほか3地区			
名 称	土 工 標 準 図(河川区域内)			
縮尺	1:20			
図面番号	24			


※ D D'=外径d d'=呼び径

<u>土留工標準図</u> S=1:20


平面図

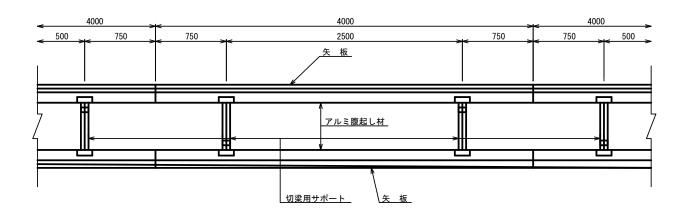


使用区分								
土留工法	掘削深H (m)	矢板長 L 1	矢板厚 t (mm)	段数	支 保 腹起し厚 (cm)		摘	要
	<h≦1.30< td=""><td>1. 500</td><td>35</td><td>1</td><td>12</td><td>切梁用サポート</td><td></td><td></td></h≦1.30<>	1. 500	35	1	12	切梁用サポート		
	1.30 <h≦1.80< td=""><td>2. 000</td><td>35</td><td>1</td><td>12</td><td>切梁用サポート</td><td></td><td></td></h≦1.80<>	2. 000	35	1	12	切梁用サポート		
	1.80 <h≦2.00< td=""><td>2. 500</td><td>35</td><td>1</td><td>12</td><td>切梁用サポート</td><td></td><td></td></h≦2.00<>	2. 500	35	1	12	切梁用サポート		
軽量鋼矢板	2.00 <h≦2.30< td=""><td>2. 500</td><td>35</td><td>2</td><td>12</td><td>切梁用サポート</td><td></td><td></td></h≦2.30<>	2. 500	35	2	12	切梁用サポート		
軽里剩大似	2. 30 <h≦2. 80<="" td=""><td>3. 000</td><td>35</td><td>2</td><td>12</td><td>切梁用サポート</td><td></td><td></td></h≦2.>	3. 000	35	2	12	切梁用サポート		
	2.80 <h≦3.30< td=""><td>3. 500</td><td>35</td><td>2</td><td>12</td><td>切梁用サポート</td><td></td><td></td></h≦3.30<>	3. 500	35	2	12	切梁用サポート		
	3.30 <h≦3.50< td=""><td>4. 000</td><td>35</td><td>2</td><td>12</td><td>切梁用サポート</td><td></td><td></td></h≦3.50<>	4. 000	35	2	12	切梁用サポート		
	3.50 <h≦3.80< td=""><td>4. 000</td><td>35</td><td>3</td><td>12</td><td>切梁用サポート</td><td></td><td></td></h≦3.80<>	4. 000	35	3	12	切梁用サポート		

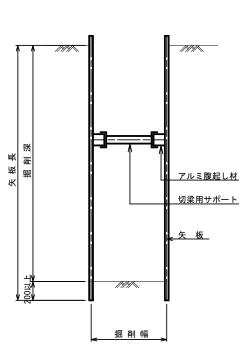

2 段 梁 2.00m<掘削深≦3.50m

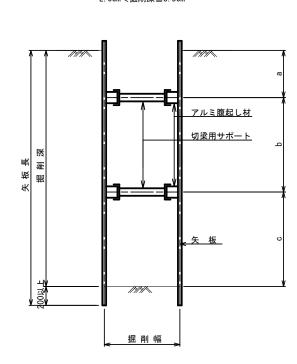

3 段 梁 3.50m<掘削深≦3.80m

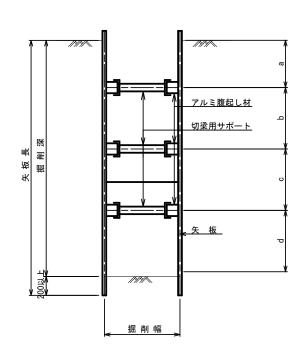


工事	名	井田川・能褒野、亀山東部処理分区下水管渠布設工事 (その1)		
処理分区名 井田川・能褒野、亀山東部処理分		井田川・能褒野、亀山東部処理分区		
工事	工事箇所 亀山市 川合町ほか3地区			
名	称	土 留 工 標 準 図 (参考図)		
縮	尺	1:20		
図面	番号	25		

1 号組立マンホール標準図


JSWAS A-11

S=1:20


<u>平面図</u>

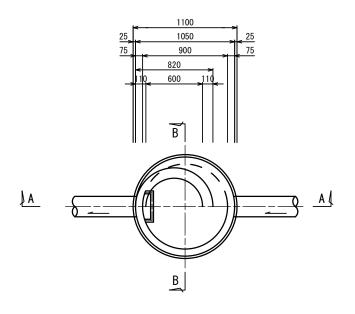


<u>A-A 断面図</u>

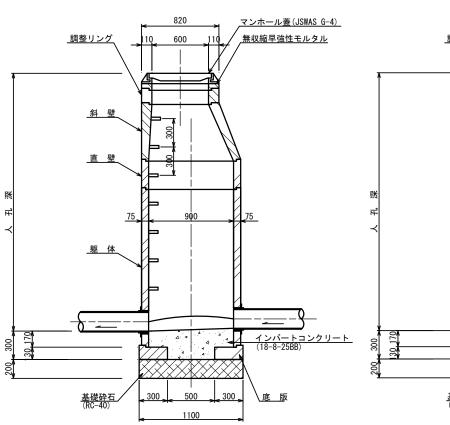


B-B 断面図

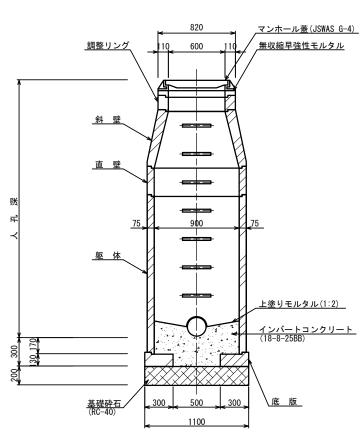


調整リング

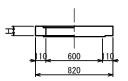


斜 壁

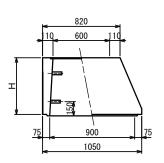


直 壁

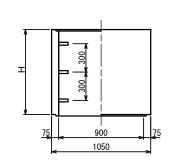

<u>躯 体</u>

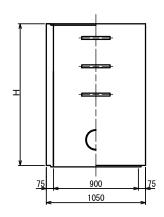

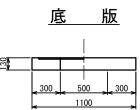


寸 法 表

-1	14	<u>1X</u>					
種	類			Н (mm)		
調整リ	ング	50	100	150			
斜	壁	300	450	600			
斜 直	壁	300	600	900	1200	1500	1800
躯	体	600	900	1200	1500	1800	


工事	名	井田川・能褒野、亀山東部処理分区下水管渠布設工事 (その1)
処理分区	名	井田川・能褒野、亀山東部処理分区
工事箇	所	亀山市 川合町 ほか3地区
名	称	1号組立マンホール標準図
縮	尺	1:20
図面番	묵	26

<u>1号組立レジンマンホール標準図</u> JSWAS K-11 S=1:20


平面図

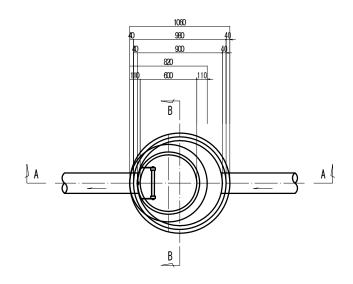


調整リング

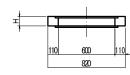


頂 版

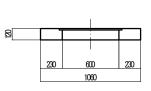

管取付壁

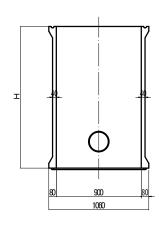


底 版

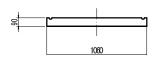


寸 法 表

種 類			H (mm))	
調整リング	50	100	150		
直 壁	300	600	900	1200	1500
管取付壁	600	900	1200	1500	

A-A 断面図

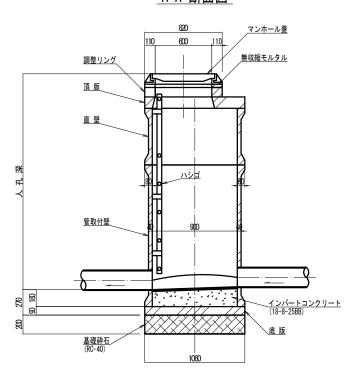

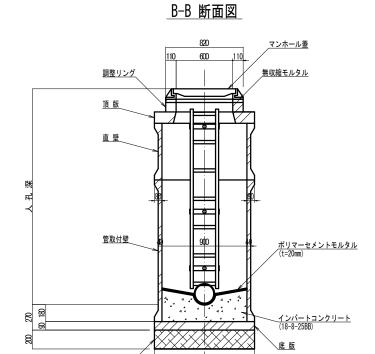

		=	直	壁	=
		T-			7
I	-	<u></u> 40			#
	8	30		00	80

工事名	工事名 井田川・能褒野、亀山東部処理分区下水管渠布設工事(その)								
処理分区名	井田川・能褒野、亀山東部処理分区								
工事箇別	亀山市川合町ほか3地区								
名 和	1号組立レジンマンホール標準図								
縮牙	1:20								
図面番号	27								


副管工標準図

B=400

内副管工標準図 S=1:20

(既製品1号マンホール用) 本管〇150副管〇100, 本管〇200副管〇150

(既製品1号マンホール用) 本管○150副管○100

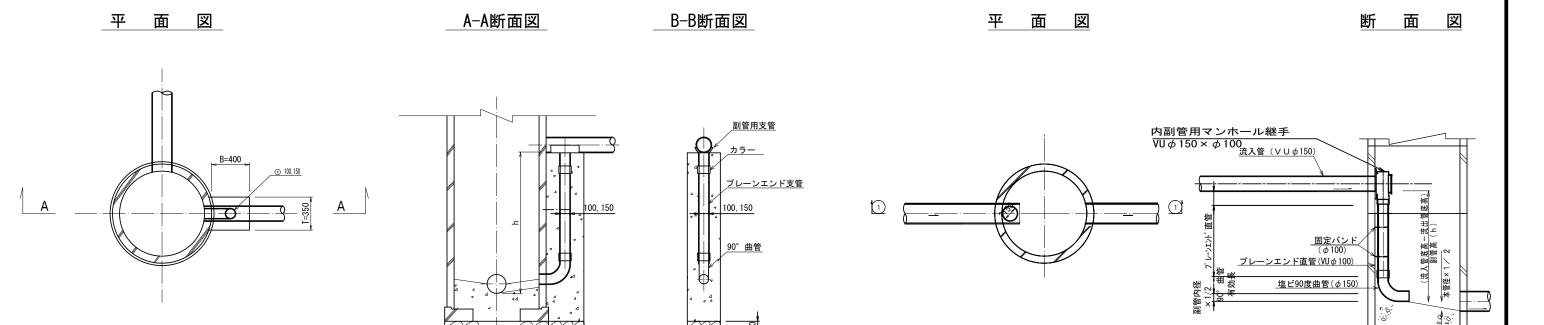

項目	タイプ	150-1	150-2	150-3	150-4	150-5	150-6	150-7	150-8	150-9	150-10
種別		0.6≦h≦1.0	1.0≦h≦1.5	1.5≦h≦2.0	2. 0≦h≦2. 5	2.5≦h≦3.0	3.0≦h≦3.5	3.5≦h≦4.0	4. 0≦h≦4. 5	4.5≦h≦5.0	5. 0≦h≦5. 5
	90° 支管 (φ150×100)	1	1	1	1	1	1	1	1	1	1
取付管	カラー(接着受口) φ100	1	1	1	1	1	1	1	1	2	2
取14] 居	90° 曲管(接着受口) φ100	1	1	1	1	1	1	1	1	1	1
(本)	プレーンエンド直管(L=4.0m/本) φ100	0. 10	0. 22	0. 34	0. 47	0. 59	0. 72	0.84	0. 97	1.09	1. 22
コンクリート (m³)	0. 350 × 0. 400 × (h+0. 300) -3. 14 × 1/4 × 0. 114 × 0. 114 × h	0. 146	0. 204	0. 269	0. 334	0. 399	0. 464	0. 529	0. 594	0. 659	0. 723
型 枠 (m²)	(0.400×2+0.350) × (h+0.300)	1. 27	1. 78	2. 36	2. 93	3. 51	4. 08	4. 66	5. 23	5. 81	6. 38
割砕基礎(m³)	0. 400 × 0. 350 × 0. 150	0. 021	0. 021	0. 021	0. 021	0. 021	0. 021	0. 021	0. 021	0. 021	0. 021

T=350


項目	タイプ	200-1	200-2	200-3	200-4	200-5	200-6	200-7	200-8	200-9	200-10
種別		0.6≦h≦1.0	1.0≦h≦1.5	1.5≦h≦2.0	2. 0≦h≦2. 5	2.5≦h≦3.0	3.0≦h≦3.5	3.5≦h≦4.0	4. 0≦h≦4. 5	4.5≦h≦5.0	5. 0≦h≦5. 5
	90° 支管 (φ200×150)	1	1	1	1	1	1	1	1	1	1
取付管	カラー(接着受口) φ150	1	1	1	1	1	1	1	1	2	2
叔19 官	90° 曲管(接着受口) φ150	1	1	1	1	1	1	1	1	1	1
(本)	プレーンエンド直管(L=4.0m/本)φ150	0.08	0. 19	0. 31	0. 44	0. 56	0. 69	0. 81	0. 94	1.06	1. 19
コンクリート (m³)	0. 350 × 0. 400 × (h+0. 300) -3. 14 × 1/4 × 0. 165 × 0. 165 × h	0. 137	0. 190	0. 250	0. 309	0. 368	0. 428	0. 487	0. 546	0. 605	0. 665
型 枠 (m²)	(0.400×2+0.350) × (h+0.300)	1. 27	1. 78	2. 36	2. 93	3. 51	4. 08	4. 66	5. 23	5. 81	6. 38
割砕基礎(m³)	0. 400 × 0. 350 × 0. 150	0. 021	0. 021	0. 021	0. 021	0. 021	0. 021	0. 021	0. 021	0. 021	0. 021

注) 1. 各タイプの計算上のhはタイプ範囲の平均値で計上 2. 本管の基礎工と重複しないよう注意する


工 事 名	井田川・能褒野、亀山東部処理分区下水管薬布設工事 (その1)
処理分区名	井田川・能褒野、亀山東部処理分区
工事箇所	亀山市川合町ほか3地区
名 称	副管工標準図
縮尺	S=1:20
図面番号	28

舗装復旧図


<u>車 道(国道306号)</u> S=1:20 N6交通

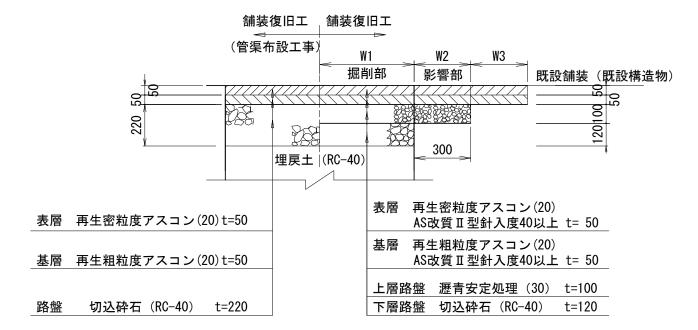


車 道(市道)

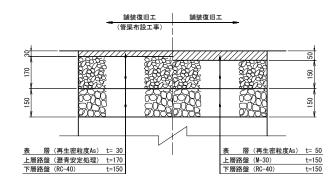

歩 道(国道306号)

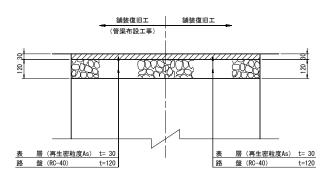

歩 道(市道)

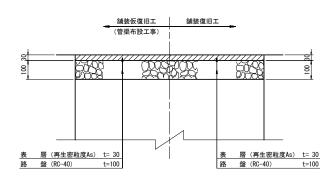


工事名	井田川・能褒野、亀山東部処理分区下水管渠布設工事(その1)										
処理分区名	井田川・能褒野、亀山東部処理分区										
工事箇所	亀山市 川合町ほか3地区										
名 称	舗 装 復 旧 図										
縮尺	1:10										
図面番号	29										

取付管土工標準図 S=1:10

土工断面図

<u>掘 削</u> <u>埋 戻</u>

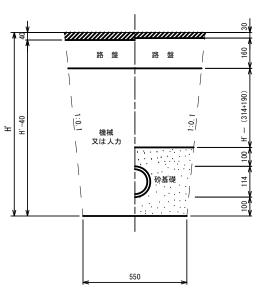


※ H': 取付管掘削深

		タイプ別土被り(H)												単位:m
管中心から 官民界	A タイプ		B タイプ		Cタイプ		D タイプ			E タイプ				
までの距離	m H <1.40	m m 1, 41<1, 80	m m 1.81<2.50	m m 2. 51 < 3. 30	m m 3. 31 < 4. 10	m H <1.40	m m 1, 41 < 1, 80	m m 1.81<2.50	m m 2.51<3.30	m m 3, 31 < 4, 10	m H <1.20	m m 1, 21 < 2, 00	m m 2. 01 < 2. 20	m m 2. 21 < 3. 00
L < 1.0 ^m	A1 - 1	A2 - 1	B1 - 1	B2 - 1	B3 - 1	C1 - 1	C2 - 1	D1 - 1	D2 - 1	D3 - 1	E1 - 1	E2 - 1	E3 - 1	E4 - 1
1.0 ^m ≤ L < 2.0 ^m	A1 - 2	A2 - 2	B1 - 2	B2 - 2	B3 - 2	C1 - 2	C2 - 2	D1 - 2	D2 - 2	D3 - 2	E1 - 2	E2 - 2	E3 - 2	E4 - 2
2.0 ^m ≤ L < 3.0 ^m	A1 - 3	A2 - 3	B1 - 3	B2 - 3	B3 - 3	C1 - 3	C2 - 3	D1 - 3	D2 - 3	D3 - 3	E1 - 3	E2 - 3	E3 - 3	E4 - 3
$3.0^{\text{m}} \leq L < 4.0^{\text{m}}$	A1 - 4	A2 - 4	B1 - 4	B2 - 4	B3 - 4	C1 - 4	C2 - 4	D1 - 4	D2 - 4	D3 - 4	E1 - 4	E2 - 4	E3 - 4	E4 - 4
$4.0^{\mathrm{m}} \leq L < 5.0^{\mathrm{m}}$	A1 - 5	A2 - 5	B1 - 5	B2 - 5	B3 - 5	C1 - 5	C2 - 5	D1 - 5	D2 - 5	D3 - 5	E1 - 5	E2 - 5	E3 - 5	E4 - 5
$5.0^{\text{m}} \leq L < 6.0^{\text{m}}$	A1 - 6	A2 - 6	B1 - 6	B2 - 6	B3 - 6	C1 - 6	C2 - 6	D1 - 6	D2 - 6	D3 - 6	E1 - 6	E2 - 6	E3 - 6	E4 - 6
$6.0^{\text{m}} \leq L < 7.0^{\text{m}}$	A1 - 7	A2 - 7	B1 - 7	B2 - 7	B3 - 7	C1 - 7	C2 - 7	D1 - 7	D2 - 7	D3 - 7	E1 - 7	E2 - 7	E3 - 7	E4 - 7
$7.0^{\text{m}} \leq L < 8.0^{\text{m}}$	A1 - 8	A2 - 8	B1 - 8	B2 - 8	B3 - 8	C1 - 8	C2 - 8	D1 - 8	D2 - 8	D3 - 8	E1 - 8	E2 - 8	E3 - 8	E4 - 8

※ H: 本管掘削深

工事名	井田川・能豪野、亀山東部処理分区下水管渠布設工事 (その1)								
処理分区名	井田川・能褒野、亀山東部処理分区								
工事箇所	亀山市川合町ほか3地区								
名 称	取付管土工標準図								
縮尺	1:10								
図面番号	30								

<u>取付管標準図(Aタイプ)</u> S=1:20

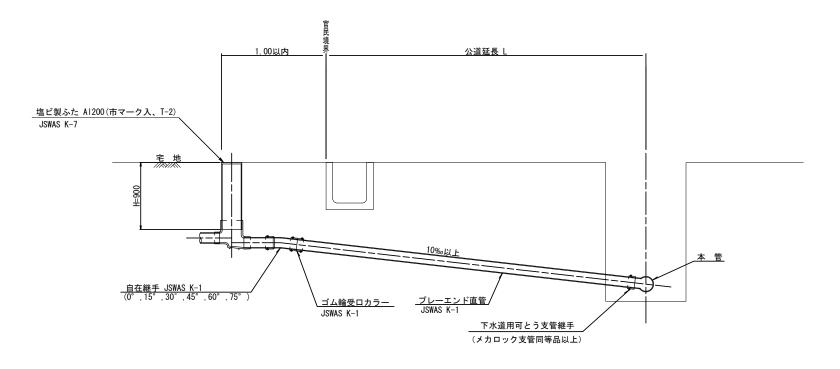


※ 乗入部公共ます蓋については鋳鉄製ふたAl-FDD200C

	平 均	平 均	掘	削	残り	12 理	埋月	₹ し	舗装	復 旧	管布設	」、「輪受口	プ レーエンド	自在継手	支 管
種別	掘削深	公道延長	舗装切断	機械又は人力	残塊 As	残 土	砂基礎	良質土	仮舗装	路盤工	延長	カラー	直管	日住쬰士	又官
	(m)	(m)	(m)	(m3)	(m3)	(m3)	(m3)	(m3)	(m2)	(m2)	(m)	(個)	L=4.0m (本)	(個)	(本)
A1-1	1.008	0.50	1	0. 187	-	0.057	0. 164	0. 130	1	1	1. 40	1	0.35	1	1
A1-2	1. 013	1.50	1.10	0.817	0.017	0.346	0. 336	0. 471	0.414	0. 414	2. 40	1	0.60	1	1
A1-3	1. 018	2. 50	3. 10	1. 457	0.047	0.638	0. 508	0.819	1. 168	1. 168	3. 40	1	0.85	1	1
A1-4	1. 023	3.50	5. 10	2. 103	0. 077	0.929	0. 681	1. 174	1. 924	1. 924	4. 40	2	1.10	1	1
A1-5	1. 028	4. 50	7. 10	2. 758	0. 107	1. 222	0.853	1. 536	2. 682	2. 682	5. 40	2	1.35	1	1
A1-6	1. 033	5. 50	9. 10	3. 418	0. 138	1.512	1. 025	1. 906	3. 443	3. 443	6. 40	2	1.60	1	1
A1-7	1. 038	6.50	11. 10	4. 088	0. 168	1.805	1. 198	2. 283	4. 205	4. 205	7. 40	2	1.85	1	1
A1-8	1.043	7. 50	13. 10	4. 764	0. 199	2.097	1. 370	2. 667	4. 969	4. 969	8. 40	3	2.10	1	1

A2タイプも同様

エ 事	4名	井田川・能褒野、亀山東部処理分区下水管渠布設工事(その1)
処理分	2区名	井田川・能褒野、亀山東部処理分区
工事	箇所	亀山市 川合町ほか3地区
名	称	取付管標準図(Aタイプ)
縮	尺	1:N
図面	番号	31

<u>取付管標準図(Bタイプ)</u> S=1:20

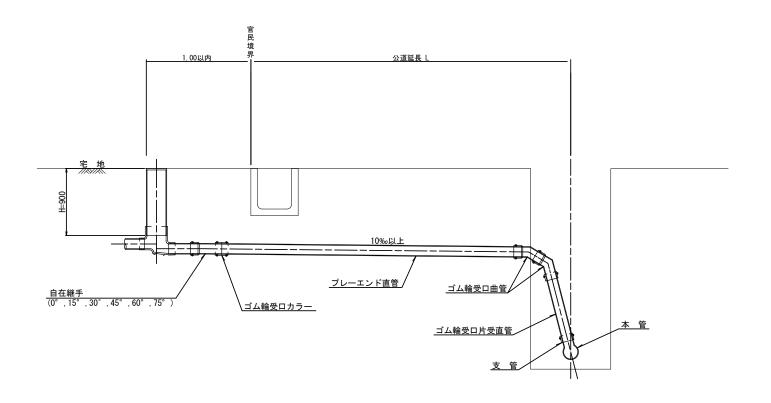

	平 均	平 均	掘	削	残り	1 理	埋痕	え し	舗装	復旧	管布設	ゴム輪受口	プ レーエンド	」、「輪受口	自在継手	」、「輪受口	支 管
種 別	掘削深	公道延長	舗装切断	機械又は人力	残塊 As	残 土	砂基礎	良質土	仮舗装	路盤工	延長	カラー	直管	曲管	日往秘士	片受直管	又官
	(m)	(m)	(m)	(m3)	(m3)	(m3)	(m3)	(m3)	(m2)	(m2)	(m)	(個)	L=4.0m (本)	(本)	(個)	L=0.8m (本)	(本)
B1-1	1.008	0. 50	-	0. 187	-	0.057	0.164	0. 130	1	-	1.40	1	0. 35	2	1	1	1
B1-2	1. 013	1.50	1. 10	0.817	0.017	0.346	0. 336	0. 471	0.414	0. 414	2. 40	1	0.60	2	1	1	1
B1-3	1. 018	2. 50	3. 10	1. 457	0.047	0.638	0.508	0.819	1. 168	1. 168	3. 40	1	0.85	2	1	1	1
B1-4	1. 023	3. 50	5. 10	2. 103	0.077	0.929	0. 681	1. 174	1. 924	1. 924	4. 40	2	1. 10	2	1	1	1
B1-5	1. 028	4. 50	7. 10	2. 758	0. 107	1. 222	0.853	1. 536	2. 682	2. 682	5. 40	2	1.35	2	1	1	1
B1-6	1. 033	5. 50	9. 10	3. 418	0. 138	1.512	1.025	1. 906	3. 443	3. 443	6.40	2	1.60	2	1	1	1
B1-7	1. 038	6. 50	11. 10	4. 088	0.168	1.805	1. 198	2. 283	4. 205	4. 205	7. 40	2	1.85	2	1	1	1
B1-8	1. 043	7. 50	13. 10	4. 764	0. 199	2. 097	1.370	2. 667	4. 969	4. 969	8. 40	3	2. 10	2	1	1	1

※ ゴム輪受口片受直管 L=0.80m B2タイプの場合は 2本 B3タイプの場合は 3本

工事	名	井田川・能褒野、亀山東部処理分区下水管渠布設工事 (その1)
処理分	区名	亀山東部処理分区
工事館	箇所	亀山市 栄町ほか1地区
名	称	取付管標準図(Bタイプ)
縮	尺	1:20
図面	番号	2 3