





工事名	井田川・能褒野処理分区下水管渠改築工事(その1)
処理分区名	井田川・能褒野処理分区
工事箇所	三重県亀山市 みどり町 地内
名 称	位置図
縮尺	S=1:10000
図面番号	1

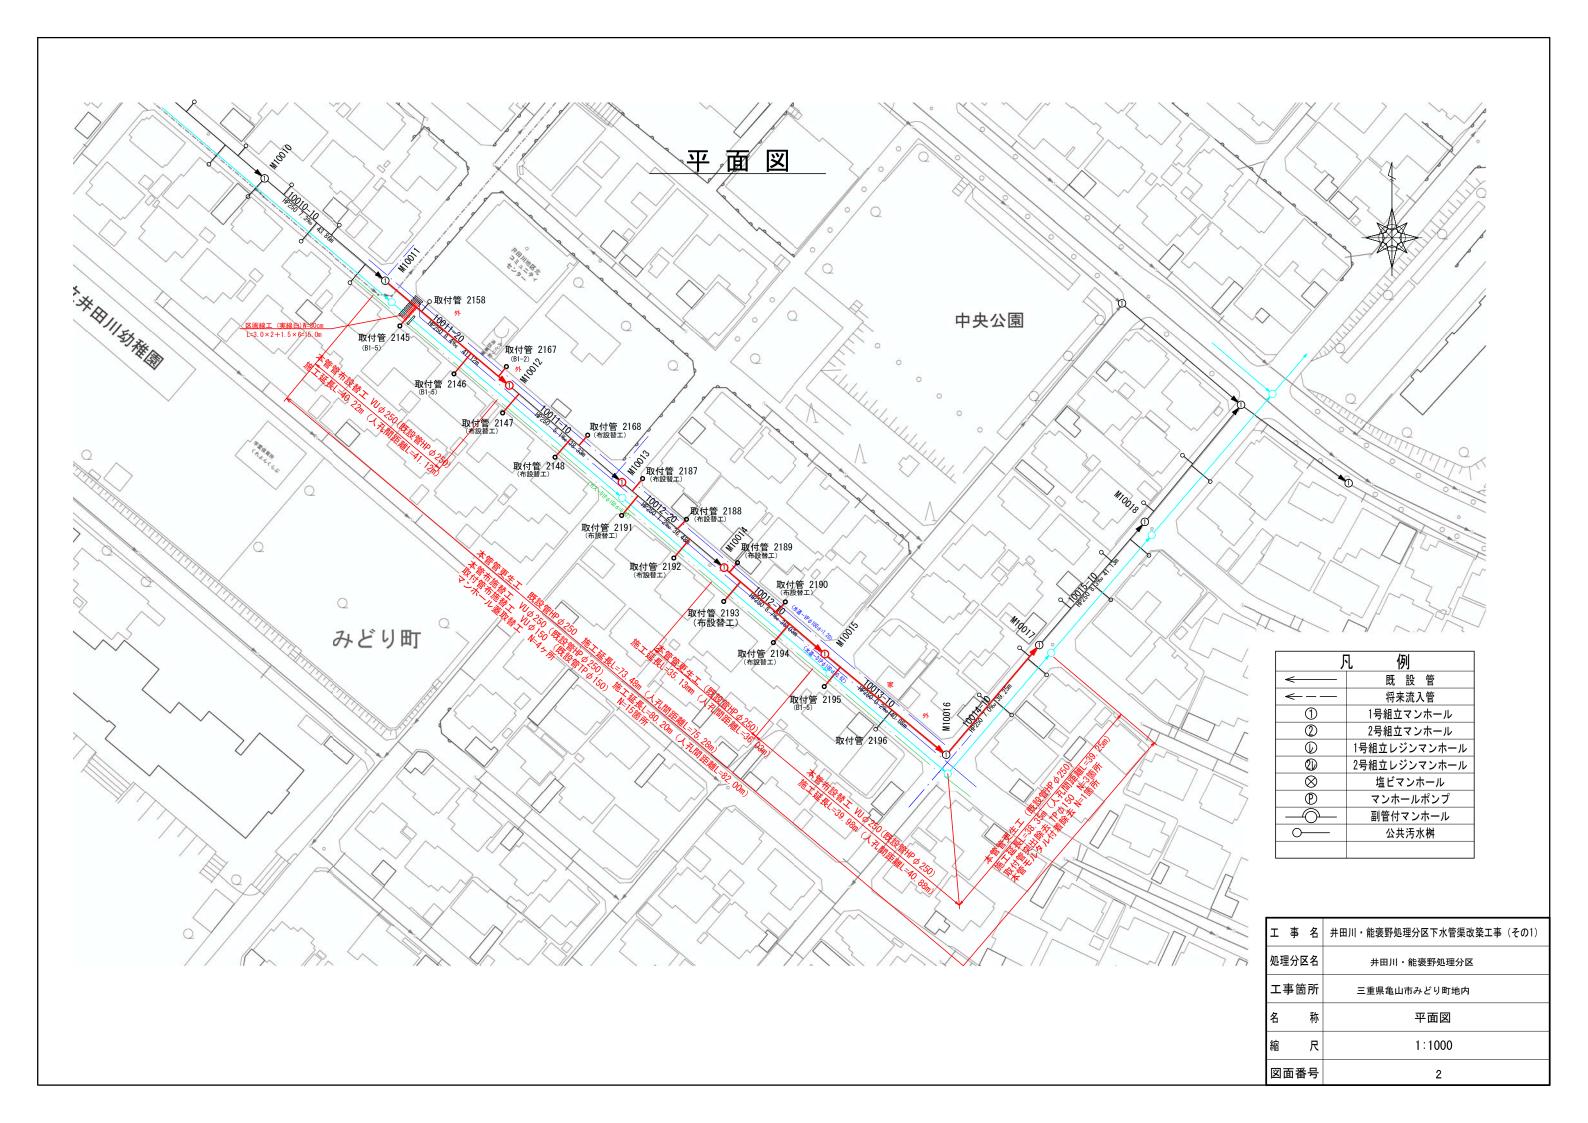


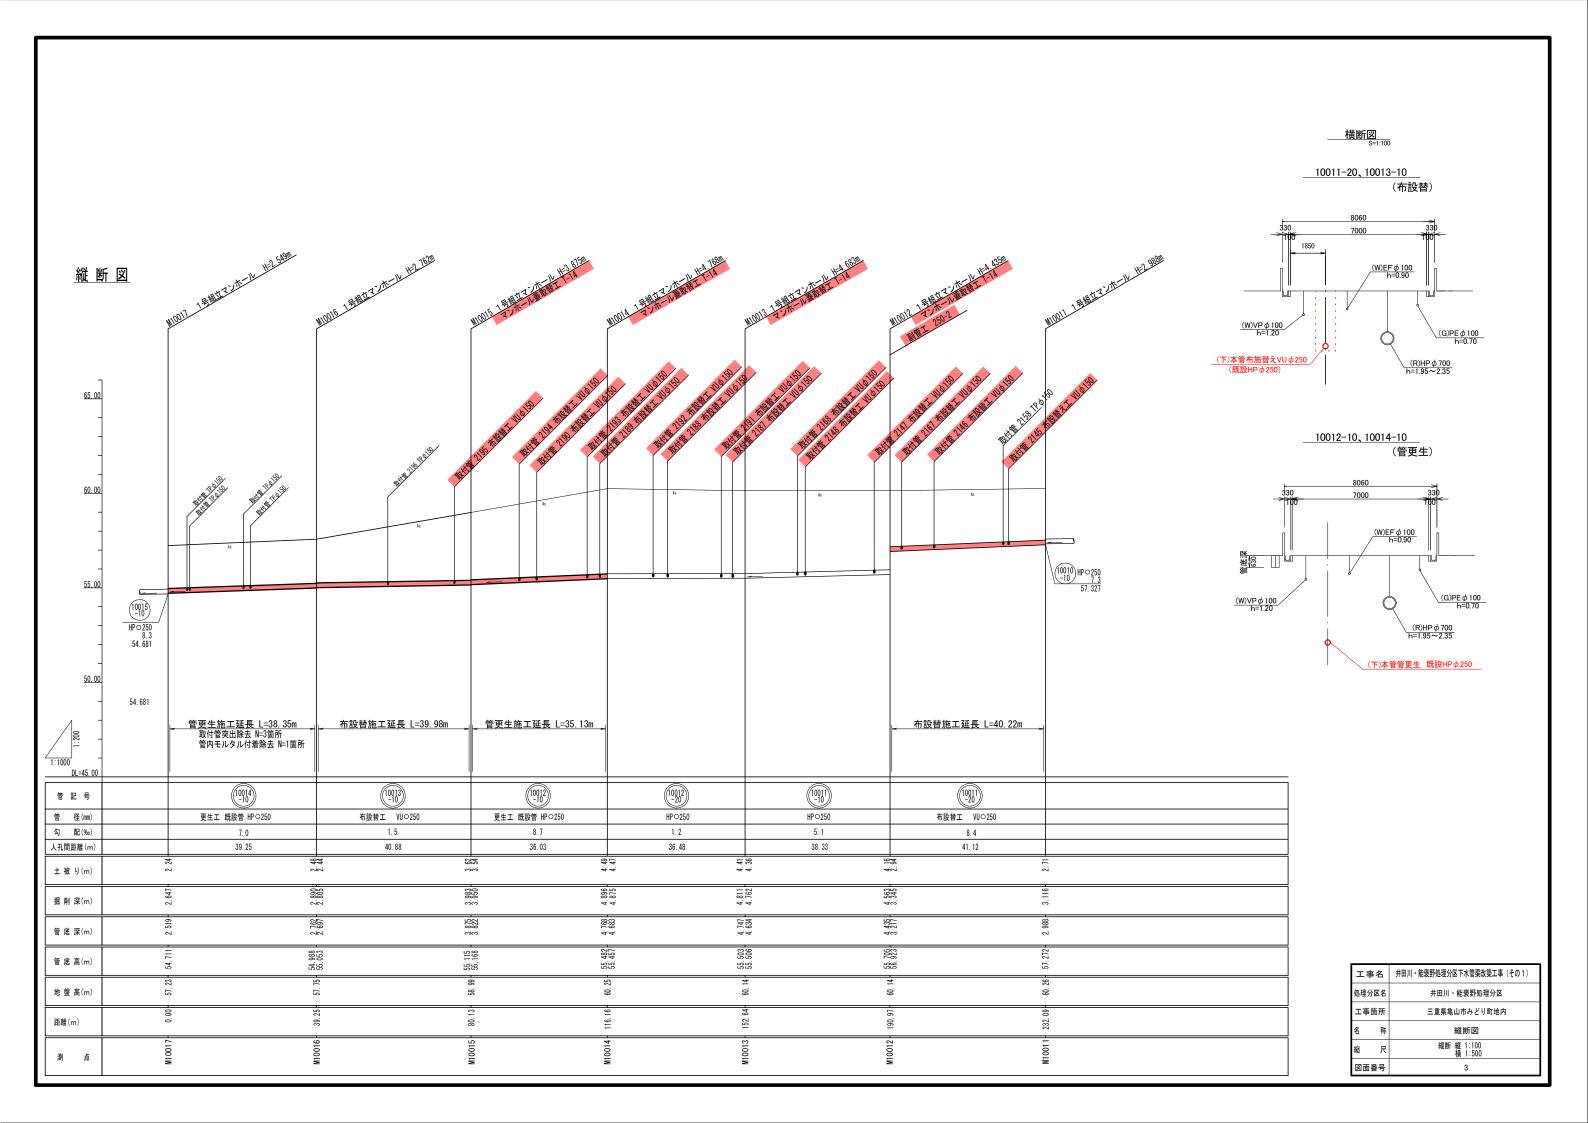


本管布設替工標準図

S=1:20

平面図

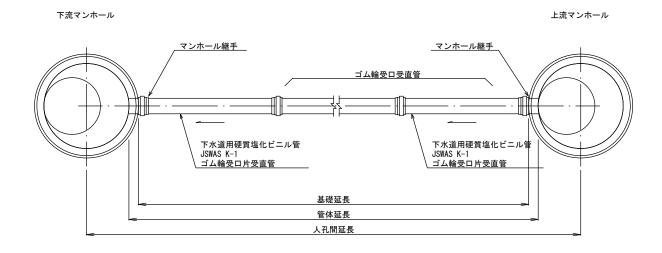


断面図

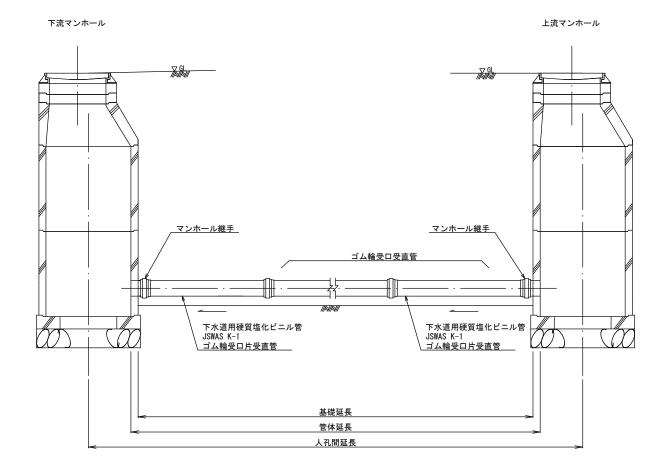

管更生工標準図

S=1:10


自立管更生 断面図

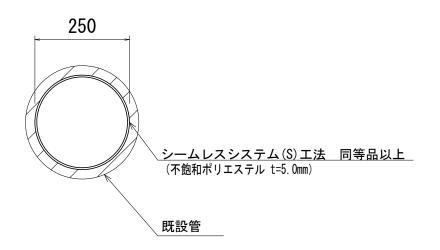


工事名	井田川・能褒野処理分区下水管渠改築工事(その1)
処理分区名	井田川・能褒野処理分区
工事箇所	三重県亀山市みどり町地内
名 称	本管布設替工・管更生工標準図
縮尺	図示
図面番号	4

<u>土工標準図</u> S=1:20

O 矢板土留 (VU φd) (掘削深 H>1.5m)

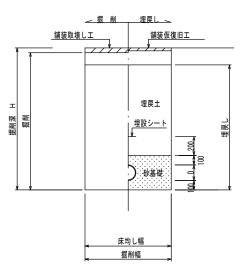

O 素 堀 (VU φd) (掘削深 H≦1.5m)

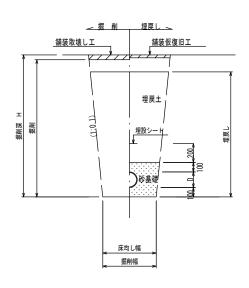



※ 〇は今回対象


※ 砂基礎についてはリサイクル認定製品とする

※ D=外径 d=呼び径

<u>舗装復旧図</u> S=1:10

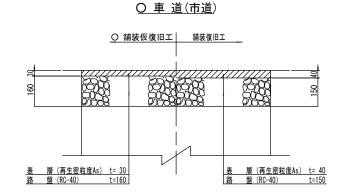

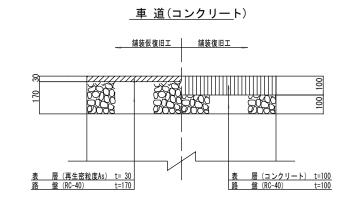

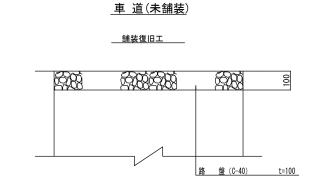

※ 〇は今回対象


工事名	井田川・能褒野処理分区下水管渠改築工事(その1)
処理分区名	井田川・能褒野処理分区
工事箇所	三重県亀山市みどり町地内
名 称	土工標準図・舗装復旧図
縮尺	図示
図面番号	5


副管工標準図 S=1:20

平 面 図





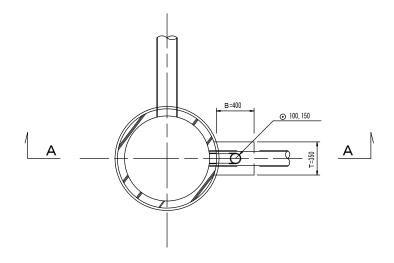

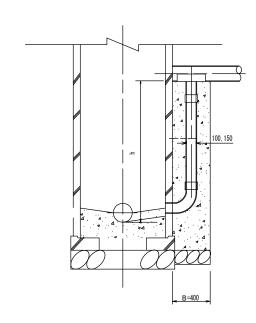

項目	タイプ	250-1	O250-2	250-3
種別		0.6≦h≦1.0	1.0≦h≦1.5	1.5≦h≦2.0
	90°支管 (φ250×200)	1	1	1
取付管	カラー(接着受口) φ 200	1	1	1
拟月目	90° 曲管 (接着受口) φ200	1	1	1
(本)	プレーンエンド直管 (L=4.0m/本) φ200	0. 05	0. 17	0. 29
コンクリート (㎡)	0. 350 × 0. 400 × (h+0. 300) -3. 14 × 1/4 × 0. 165 × 0. 165 × h	0. 125	0. 171	0. 233
型 枠 (m)	(0.400×2+0.350) × (h+0.300)	1. 27	1. 78	2. 36
割砕基礎。	0. 400 × 0. 350 × 0. 150	0. 021	0. 021	0. 021

- 注) 1. 各タイプの計算上のhlはタイプ範囲の平均値で計上 2. 本管の基礎工と重複しないよう注意する


※ 〇は今回対象

副管用支管
⊅ ⊅ > >
プレーンエンド支管
90°C曲管

工事名	井田川・能褒野処理分区下水管渠改築工事 (その1)
処理分区名	井田川・能褒野処理分区
工事箇所	三重県亀山市みどり町地内
名 称	副管工標準図
縮尺	S=1:20
図面番号	6

土 留 工 標 準 図 (参考図) S=1:20


平面図

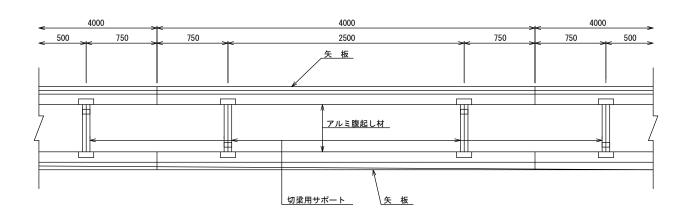


使用区分

土留工法	掘削深H	左七 ■ 1 1	6 to 10 .		1-4-			
	畑門洙ロ (m)	矢板長 L 1 (m)	矢板厚 t (mm)	段数	腹起し厚 (cm)	切梁り末口 (cm)	摘	要
	<h≦1.30< td=""><td>1. 500</td><td>35</td><td>1</td><td>12</td><td>切梁用サポート</td><td></td><td></td></h≦1.30<>	1. 500	35	1	12	切梁用サポート		
	1.30 <h≦1.80< td=""><td>2. 000</td><td>35</td><td>1</td><td>12</td><td>切梁用サポート</td><td></td><td></td></h≦1.80<>	2. 000	35	1	12	切梁用サポート		
	1.80 <h≦2.00< td=""><td>2. 500</td><td>35</td><td>1</td><td>12</td><td>切梁用サポート</td><td></td><td></td></h≦2.00<>	2. 500	35	1	12	切梁用サポート		
軽量鋼矢板	2.00 <h≦2.30< td=""><td>2. 500</td><td>35</td><td>2</td><td>12</td><td>切梁用サポート</td><td></td><td></td></h≦2.30<>	2. 500	35	2	12	切梁用サポート		
料里驯入似	2.30 <h≦2.80< td=""><td>3. 000</td><td>35</td><td>2</td><td>12</td><td>切梁用サポート</td><td></td><td></td></h≦2.80<>	3. 000	35	2	12	切梁用サポート		
	2.80 <h≦3.30< td=""><td>3. 500</td><td>35</td><td>2</td><td>12</td><td>切梁用サポート</td><td></td><td></td></h≦3.30<>	3. 500	35	2	12	切梁用サポート		
	3. 30 <h≦3. 50<="" td=""><td>4. 000</td><td>35</td><td>2</td><td>12</td><td>切梁用サポート</td><td></td><td></td></h≦3.>	4. 000	35	2	12	切梁用サポート		
	3.50 <h≦3.80< td=""><td>4. 000</td><td>35</td><td>3</td><td>12</td><td>切梁用サポート</td><td></td><td></td></h≦3.80<>	4. 000	35	3	12	切梁用サポート		


1 段 梁 (掘削深≦2.00m)

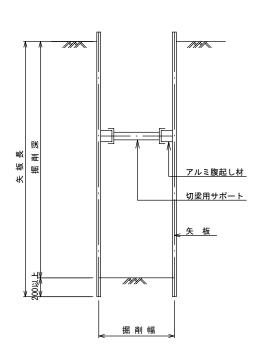

2 段 梁 (2.00m<掘削深≦3.50m)

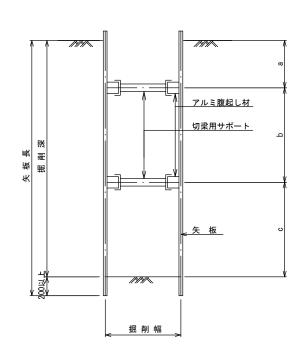

3 段 梁 (3.50m<掘削深≦3.80m)

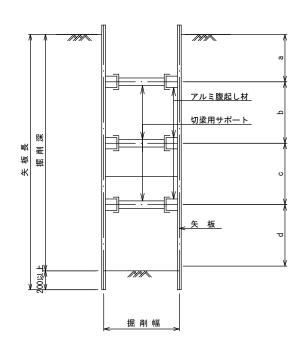


工事	名 井田川・能褒野処理分区下水管渠改築工事(その1)								
処理分区	区名	井田川・能褒野処理分区							
工事筐	所	三重県亀山市みどり町地内							
名	称	土 留 工 標 準 図(参考図)							
縮	尺	1:20							
図面番	号	7							

取付管土工標準図 S=1:10

土工断面図

<u>掘 削</u> <u>埋 戻</u>

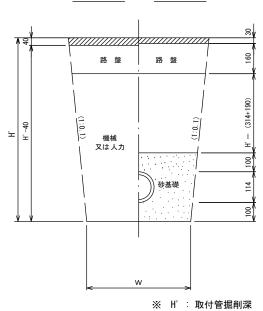


						タイプ	別土被	IJ (Н)						単位: m	
管中心から 官民界	1 4 5 1 3			B タイプ		Сタ	イプ	D タイプ			E タイプ				
までの距離	m	m m	mm	_ m _ m	m m	m	m m	mm	m m	_ m _ m	m	mm	m m	m m	
	H <1.40	1.41<1.80	1.81<2.50	2.51<3.30	3. 31 < 4. 10	H <1.40	1.41<1.80	1.81<2.50	2.51<3.30	3. 31 < 4. 10	H <1.20	1. 21 < 2. 00	2. 01 < 2. 20	2. 21 < 3. 00	
L < 1.0 ^m	A1 - 1	A2 - 1	B1 - 1	B2 - 1	B3 - 1	C1 - 1	C2 - 1	D1 - 1	D2 - 1	D3 - 1	E1 - 1	E2 - 1	E3 - 1	E4 - 1	
1.0 ^m ≤ L < 2.0 ^m	A1 - 2	A2 - 2	B1 - 2	B2 - 2	B3 - 2	C1 - 2	C2 - 2	D1 - 2	D2 - 2	D3 - 2	E1 - 2	E2 - 2	E3 - 2	E4 - 2	
2.0 ^m ≤ L < 3.0 ^m	A1 - 3	A2 - 3	B1 - 3	B2 - 3	B3 - 3	C1 - 3	C2 - 3	D1 - 3	D2 - 3	D3 - 3	E1 - 3	E2 - 3	E3 - 3	E4 - 3	
3.0 ^m ≤ L < 4.0 ^m	A1 - 4	A2 - 4	B1 - 4	B2 - 4	B3 - 4	C1 - 4	C2 - 4	D1 - 4	D2 - 4	D3 - 4	E1 - 4	E2 - 4	E3 - 4	E4 - 4	
$4.0^{\mathrm{m}} \leq L < 5.0^{\mathrm{m}}$	A1 - 5	A2 - 5	B1 - 5	B2 - 5	B3 - 5	C1 - 5	C2 - 5	D1 - 5	D2 - 5	D3 - 5	E1 - 5	E2 - 5	E3 - 5	E4 - 5	
5.0 ^m ≤ L < 6.0 ^m	A1 - 6	A2 - 6	B1 - 6	B2 - 6	B3 - 6	C1 - 6	C2 - 6	D1 - 6	D2 - 6	D3 - 6	E1 - 6	E2 - 6	E3 - 6	E4 - 6	
6.0 ^m ≤ L < 7.0 ^m	A1 - 7	A2 - 7	B1 - 7	B2 - 7	B3 - 7	C1 - 7	C2 - 7	D1 - 7	D2 - 7	D3 - 7	E1 - 7	E2 - 7	E3 - 7	E4 - 7	
7.0 ^m ≤ L < 8.0 ^m	A1 - 8	A2 - 8	B1 - 8	B2 - 8	B3 - 8	C1 - 8	C2 - 8	D1 - 8	D2 - 8	D3 - 8	E1 - 8	E2 - 8	E3 - 8	E4 - 8	

※ H: 本管掘削深

工事名	井田川・能褒野処理分区下水管渠改築工事(その1)			
処理分区名	井田川・能褒野処理分区			
工事箇所	三重県亀山市みどり町地内			
名 称	取付管土工標準図			
縮尺	1:10			
図面番号	8			

取付管標準図(Bタイプ)

S=1:20

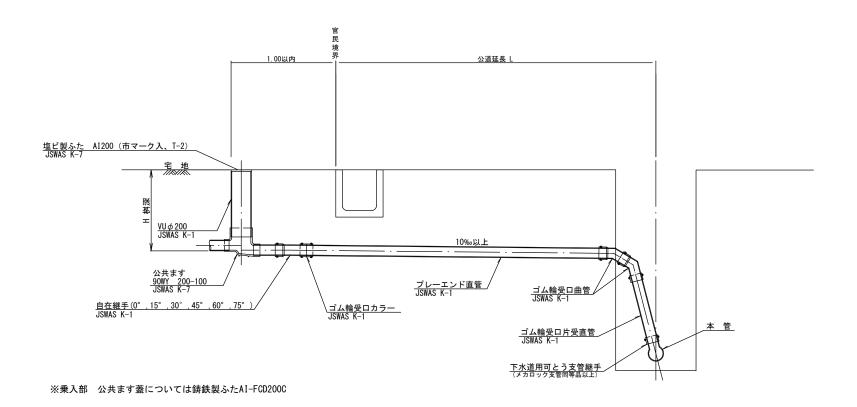


	平 均	平 均	掘	削	残り	12 理		え し	舗装	復 旧	管布設	」、「輪受口	プ レーエンド	ゴム輪受口	自在継手	コゲ輪受口	支 管
種別	掘削深	公道延長	舗装切断	機械又は人力	残塊 As	残 土	砂基礎	良質土	仮舗装	路盤工	延長	カラー	直管	曲管	日江松于	片受直管	X E
	(m)	(m)	(m)	(m3)	(m3)	(m3)	(m3)	(m3)	(m2)	(m2)	(m)	(個)	L=4.0m (本)	(本)	(個)	L=0.8m (本)	(本)
B1-1		0. 50	ı	0. 187	-	0. 057	0. 164	0. 130	-	ı	1. 40	1	0. 35	2	1	1	1
B1-2		1. 50	1.10	0. 817	0.017	0. 346	0. 336	0. 471	0. 414	0. 414	2. 40	1	0.60	2	1	1	1
B1-3		2. 50	3.10	1. 457	0.047	0. 638	0. 508	0.819	1. 168	1. 168	3. 40	1	0.85	2	1	1	1
B1-4		3. 50	5. 10	2. 103	0.077	0. 929	0. 681	1. 174	1. 924	1. 924	4. 40	2	1.10	2	1	1	1
B1-5		4. 50	7.10	2. 758	0. 107	1. 222	0. 853	1. 536	2. 682	2. 682	5. 40	2	1. 35	2	1	1	1
B1-6		5. 50	9.10	3. 418	0. 138	1. 512	1. 025	1. 906	3. 443	3. 443	6. 40	2	1.60	2	1	1	1
B1-7		6. 50	11.10	4. 088	0.168	1.805	1. 198	2. 283	4. 205	4. 205	7. 40	2	1.85	2	1	1	1
B1-8		7. 50	13. 10	4. 764	0. 199	2. 097	1. 370	2. 667	4. 969	4. 969	8. 40	3	2. 10	2	1	1	1

※ ゴム輪受口片受直管 L=0.80m B2タイプの場合は 2本 B3タイプの場合は 3本

※ 取付管と本管の落差が1.00m以上の場合に適応。

工事名	井田川・能褒野処理分区下水管渠改築工事(その1)
処理分区名	井田川・能褒野処理分区
工事箇所	三重県亀山市みどり町地内
名 称	取付管標準図(Bタイプ)
縮尺	1:20
図面番号	9

取付管布設替工法図

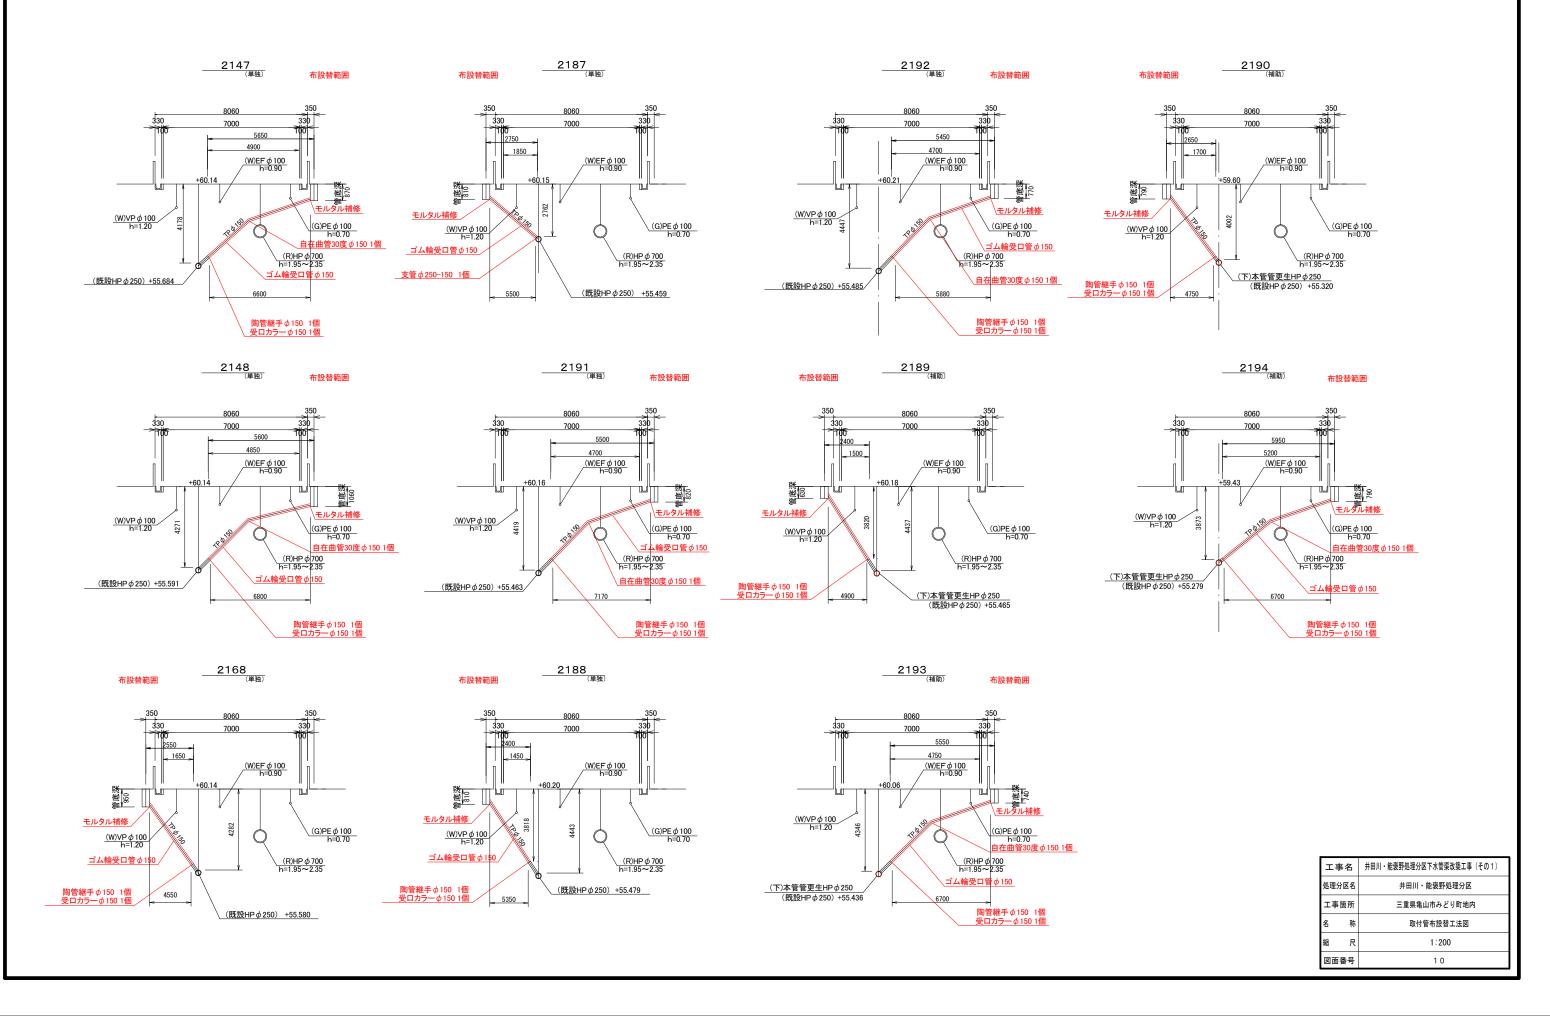


マンホール蓋設置工


撤去図


復旧図


平面図


平面図

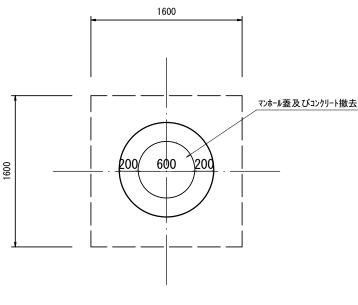

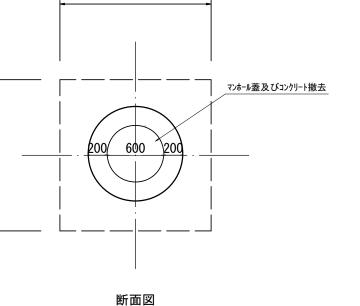

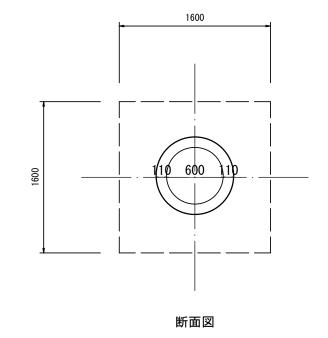

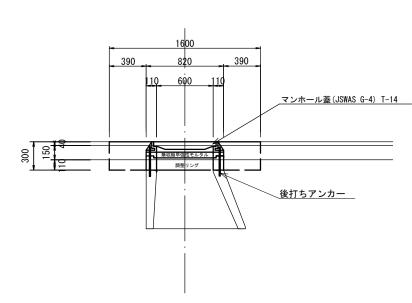

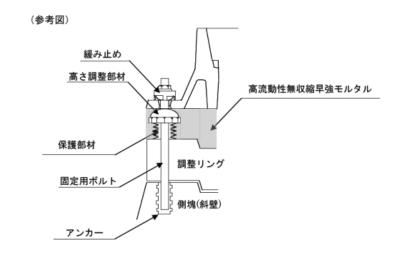

- ※無収縮早強モルタルについてはハイジャスターと同等品以上とする。
- ※マンホール蓋の使用については、亀山市型グランドマンホール蓋の 認定を受けたものとする。
- (汚水マンホール蓋:亀山城とハナショウブ)

工事名	井田川・能褒野処理分区下水管渠改築工事(その1)
処理分区名	井田川・能褒野処理分区
工事箇所	三重県亀山市みどり町地内
名 称	マンホール蓋取替エ
縮 尺	1 : 40
図面番号	11

	170 660 170 マンホール蓋及びコンク 舗装版撤去(
10 40		

1000