
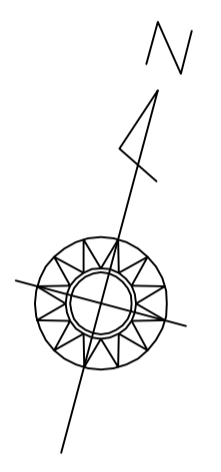
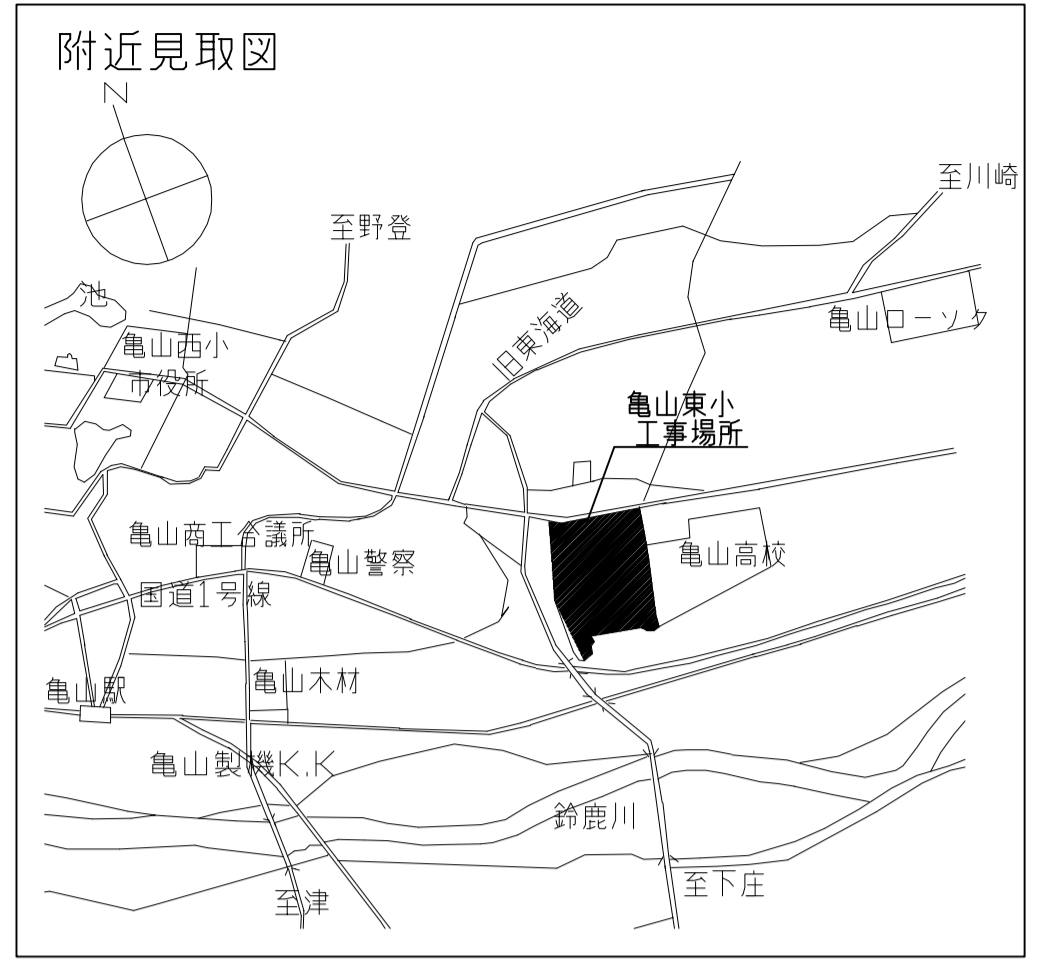



亀山東小学校教室等増築工事


| 図面リスト | | | | | |
|-------|------------------|------|---------------------|-------|------------------------|
| 図面番号 | 図面名称 | 図面番号 | 図面名称 | 図面番号 | 図面名称 |
| 意匠図 | | 意匠図 | | 電気設備図 | |
| A-01 | 表紙・図面リスト | A-31 | (撤去) 外構図 | E-01 | 電気設備工事特記仕様書 1 |
| A-02 | 特記仕様書 (1) | A-32 | (撤去) 外構詳細図 | E-02 | 電気設備工事特記仕様書 2 |
| A-03 | 特記仕様書 (2) | A-33 | (撤去) 配置図・付近見取図 | E-03 | 受変電設備 単線結線図 |
| A-04 | 特記仕様書 (3) | A-34 | (撤去) 特別支援室 仕上表・建具表 | E-04 | 盤結線図・照明器具参考姿図 |
| A-05 | 特記仕様書 (4) | A-35 | (撤去) 特別支援室 平面図・断面図 | E-05 | 動力・コンセント設備 1階平面図 |
| A-06 | 配置図・付近見取図 | A-36 | (撤去) 特別支援室 立面図 | E-06 | 動力・コンセント設備 2階・屋根裏倉庫平面図 |
| A-07 | 敷地求積図 | A-37 | (撤去) 特別支援室 矩計図 | E-07 | 電灯設備 1階平面図 |
| A-08 | 建物求積図 | A-38 | (撤去) 特別支援室 基礎伏図 | E-08 | 電灯設備 2階・屋根裏倉庫平面図 |
| A-09 | 仕上表 | A-39 | 仮設計画図 (参考) | E-09 | 弱電設備 1階平面図 |
| A-10 | 1階全体平面図 | | | E-10 | 弱電設備 2階・屋根裏倉庫平面図 |
| A-11 | 2階全体平面図 | | | E-11 | 自動火災報知設備 1階平面図 |
| A-12 | 3階全体平面図 | | 構造図 | E-12 | 自動火災報知設備 2階・屋根裏倉庫平面図 |
| A-13 | 1階平面図・2階平面図・屋根伏図 | S-01 | 構造特記仕様書 | E-13 | 電気設備 1階平面図 |
| A-14 | 立面図・断面図 | S-02 | 鉄筋コンクリート構造配筋標準図 (1) | E-14 | 電気設備 2階平面図 |
| A-15 | 矩計図 (1) | S-03 | 鉄筋コンクリート構造配筋標準図 (2) | E-15 | 既設プレハブ棟 電気設備平面図 (撤去) |
| A-16 | 矩計図 (2) | S-04 | 鉄骨工作標準図 (1) | | |
| A-17 | 屋内階段詳細図 | S-05 | 鉄骨工作標準図 (2) | | |
| A-18 | 1階平面詳細図 | S-06 | Q Lデッキ合成スラブ設計・施工標準 | | 機械設備図 |
| A-19 | 2階・屋根裏倉庫平面詳細図 | S-07 | ベースバック柱脚工法設計施工標準図 | M-01 | 機械設備工事特記仕様書 |
| A-20 | 展開図 (1) | S-08 | 柱状地盤改良特記仕様書 | M-02 | 全体 1階平面図 |
| A-21 | 展開図 (2) | S-09 | 基礎伏図・地中梁リスト | M-03 | 1・2階 平面図 (空調・換気) |
| A-22 | 展開図 (3) | S-10 | 各階床伏図 | M-04 | 1・2階 平面図 (衛生) |
| A-23 | 1階・2階天井伏図 | S-11 | 軸組図 | | |
| A-24 | 建具キープラン・建具表 (1) | S-12 | 鋼材リスト | | |
| A-25 | 建具表 (2) | S-13 | 架構詳細図 | | |
| A-26 | サイン計画図 | S-14 | 土質柱状図 | | |
| A-27 | 部分詳細図 | | | | |
| A-28 | 家具詳細図 | | | | |
| A-29 | 外構図 | | | | |
| A-30 | 外構詳細図 | | | | |

| 章 | 項目 | 特記事項 | 章 | 項目 | 特記事項 | 章 | 項目 | 特記事項 | 章 | 項目 | 特記事項 | | | | | | | | | | | | | | | | | | | | | | | | | | | | | | | | | | | | | | | | | | | | | | | | | | | | | | | | | | | | | | | | | |
|---|
| ① 土木 工事 | 2. 可動間仕切 | <p>(20. 2. 3)</p> <table border="1"> <tr> <th>種類</th> <th>寸法・形状</th> <th>遮音性</th> </tr> <tr> <td>構成形式</td> <td>(パネル内の器具共)</td> <td></td> </tr> <tr> <td>※ パネル式</td> <td>※ 図示</td> <td>・ 一般タイプ ・ 遮音タイプ</td> </tr> </table> <p>遮音タイプの天井裏は図示による</p> | 種類 | 寸法・形状 | 遮音性 | 構成形式 | (パネル内の器具共) | | ※ パネル式 | ※ 図示 | ・ 一般タイプ ・ 遮音タイプ | ② 電機 工事 | 27. トイレシnek | <p>配管ライニング下地</p> <p>※ LGS ・ CB</p> <p>ライニング甲板の材質</p> <p>※ メラミン化粧板 厚さ 20mm ○人工大理石 t25</p> <p>・ ステンレス製棚板 (既製品) L=600</p> <p>・ ステンレス製タオル掛け (既製品) L=600</p> <p>・ モップ掛けフック (4個程度) (既製品)</p> | ③ 舗装 工事 | ① 路床 | <p>遮断層</p> <ul style="list-style-type: none"> ・ 適用する ※ 適用しない (22. 2. 2) 厚さ 凍上抑制層 ・ 適用する ※ 適用しない 厚さ 材料 路床安定処理 ・ 適用する ※ 適用しない 添加材料 盛土用材料 種類 ・ A種 ○ B種 ・ C種 ・ D種 ・ 建設汚泥から再生した処理土 ㊦ ジオテキスタイル ・ 適用する ※ 適用しない 品質 () 路床土の支持力比試験 ・ 行う ※ 行わない 路床締固め試験 ・ 行う ※ 行わない 砂の粒度試験 ・ 行う ※ 行わない <p>材料 ※ 再生クラッシュラン (RC-40) ㊦ (表22. 3. 3) (22. 3. 3)</p> <p>・ クラッシュラン (C-40) 又はクラッシュランスラグ (CS-40) ㊦</p> <p>透水性アスファルト舗装に用いる場合は透水性の高いもの</p> <p>厚さ 下記表以外の場合は表22. 3. 1による</p> <table border="1"> <tr> <th>舗装の種類</th> <th colspan="4">車道部</th> </tr> <tr> <td>アスファルト舗装</td> <td>・ 100mm</td> <td>※ 150mm</td> <td>・ 250mm</td> <td>・ 350mm</td> </tr> <tr> <td>カラ舗装</td> <td>・ 100mm</td> <td>※ 150mm</td> <td>・ 250mm</td> <td>・ 350mm</td> </tr> <tr> <td>排水性アスファルト舗装</td> <td>・ 100mm</td> <td>※ 150mm</td> <td>・ 250mm</td> <td></td> </tr> <tr> <td>インターロッキング</td> <td>・ 100mm</td> <td>※ 150mm</td> <td>・ 250mm</td> <td></td> </tr> </table> <p>路床締固め試験</p> <ul style="list-style-type: none"> ・ 行う ※ 行わない | 舗装の種類 | 車道部 | | | | アスファルト舗装 | ・ 100mm | ※ 150mm | ・ 250mm | ・ 350mm | カラ舗装 | ・ 100mm | ※ 150mm | ・ 250mm | ・ 350mm | 排水性アスファルト舗装 | ・ 100mm | ※ 150mm | ・ 250mm | | インターロッキング | ・ 100mm | ※ 150mm | ・ 250mm | | ④ 舗装 工事 | 9. 新基、基石及び積層 | <p>・ 基石 規格名称 ※ プレキャスト無筋コンクリート製品 (JIS A 5371) (22. 1. 0. 2)</p> <p>・ L形側溝 規格名称 ※ プレキャスト無筋コンクリート製品 (JIS A 5371)</p> <p>・ U形側溝 規格名称 ※ プレキャスト鉄筋コンクリート製品 (JIS A 5372)</p> <p>ふた</p> <ul style="list-style-type: none"> ※ グレーチング 21. 排水工事 3. グレーチングによる ※ プレキャスト鉄筋コンクリート製品 (JIS A 5372) ・ 無 | | | | 種類 | 寸法・形状 | 遮音性 | |
| | 構成形式 | (パネル内の器具共) | | | | | | | | | | | | | | | | | | | | | | | | | | | | | | | | | | | | | | | | | | | | | | | | | | | | | | | | | | | | | | | | | | | | | | | | | | |
| | ※ パネル式 | ※ 図示 | ・ 一般タイプ ・ 遮音タイプ | | | | | | | | | | | | | | | | | | | | | | | | | | | | | | | | | | | | | | | | | | | | | | | | | | | | | | | | | | | | | | | | | | | | | | | | | |
| | 舗装の種類 | 車道部 | | | | | | | | | | | | | | | | | | | | | | | | | | | | | | | | | | | | | | | | | | | | | | | | | | | | | | | | | | | | | | | | | | | | | | | | | | |
| | アスファルト舗装 | ・ 100mm | ※ 150mm | ・ 250mm | ・ 350mm | | | | | | | | | | | | | | | | | | | | | | | | | | | | | | | | | | | | | | | | | | | | | | | | | | | | | | | | | | | | | | | | | | | | | | | |
| | カラ舗装 | ・ 100mm | ※ 150mm | ・ 250mm | ・ 350mm | | | | | | | | | | | | | | | | | | | | | | | | | | | | | | | | | | | | | | | | | | | | | | | | | | | | | | | | | | | | | | | | | | | | | | | |
| | 排水性アスファルト舗装 | ・ 100mm | ※ 150mm | ・ 250mm | | | | | | | | | | | | | | | | | | | | | | | | | | | | | | | | | | | | | | | | | | | | | | | | | | | | | | | | | | | | | | | | | | | | | | | | |
| | インターロッキング | ・ 100mm | ※ 150mm | ・ 250mm | | | | | | | | | | | | | | | | | | | | | | | | | | | | | | | | | | | | | | | | | | | | | | | | | | | | | | | | | | | | | | | | | | | | | | | | |
| | 3. 移動間仕切 | <p>(20. 2. 4)</p> <table border="1"> <tr> <th>走行方向</th> <th>操作方法</th> <th>パネル表面材・仕上</th> <th>パネル圧接装置の操作方法</th> <th>遮音性</th> </tr> <tr> <td>・ 平行方向移動式 ○手動式</td> <td>※ 鋼板 (焼付)</td> <td></td> <td></td> <td></td> </tr> <tr> <td>○ 二方向移動式</td> <td>・ 電動式</td> <td></td> <td></td> <td>○ 一般タイプ</td> </tr> <tr> <td></td> <td>・ 部分電動式</td> <td></td> <td></td> <td>・ 遮音タイプ</td> </tr> </table> <p>遮音タイプの天井裏は図示による</p> <p>ハンガーレール取付下地補強 ※ 図示</p> <p>ハンガーレールの躯体又は下地補強材に対する固定は溶接とする</p> | 走行方向 | 操作方法 | パネル表面材・仕上 | パネル圧接装置の操作方法 | 遮音性 | ・ 平行方向移動式 ○手動式 | ※ 鋼板 (焼付) | | | | | ○ 二方向移動式 | | ・ 電動式 | | | ○ 一般タイプ | | ・ 部分電動式 | | | ・ 遮音タイプ | 28. 鋼製書架及び棚 | <p>※ 一般型 (JIS規格) ・ 法務省型 寸法・形状 ※ 図示</p> <table border="1"> <tr> <th>材種</th> <th>表面仕上げ</th> <th>直径(mm)</th> <th>取付箇所</th> </tr> <tr> <td>※ ビニル製ハンドル</td> <td></td> <td></td> <td></td> </tr> <tr> <td>○ 集成材</td> <td>※ ｸﾞﾗﾌﾞｶｰ</td> <td>・ 60</td> <td>階段室</td> </tr> <tr> <td>・ ステンレスパイプ</td> <td>・ HL</td> <td></td> <td></td> </tr> <tr> <td>・ 鋼製パイプ</td> <td>・ EP-G</td> <td></td> <td></td> </tr> </table> | 材種 | 表面仕上げ | 直径(mm) | 取付箇所 | ※ ビニル製ハンドル | | | | ○ 集成材 | ※ ｸﾞﾗﾌﾞｶｰ | ・ 60 | 階段室 | ・ ステンレスパイプ | ・ HL | | | | ・ 鋼製パイプ | ・ EP-G | | | ② 路盤 | <p>材料 ※ 再生クラッシュラン (RC-40) ㊦ (表22. 3. 3) (22. 3. 3)</p> <p>・ クラッシュラン (C-40) 又はクラッシュランスラグ (CS-40) ㊦</p> <p>透水性アスファルト舗装に用いる場合は透水性の高いもの</p> <p>厚さ 下記表以外の場合は表22. 3. 1による</p> <table border="1"> <tr> <th>舗装の種類</th> <th colspan="4">車道部</th> </tr> <tr> <td>アスファルト舗装</td> <td>・ 100mm</td> <td>※ 150mm</td> <td>・ 250mm</td> <td>・ 350mm</td> </tr> <tr> <td>カラ舗装</td> <td>・ 100mm</td> <td>※ 150mm</td> <td>・ 250mm</td> <td>・ 350mm</td> </tr> <tr> <td>排水性アスファルト舗装</td> <td>・ 100mm</td> <td>※ 150mm</td> <td>・ 250mm</td> <td></td> </tr> <tr> <td>インターロッキング</td> <td>・ 100mm</td> <td>※ 150mm</td> <td>・ 250mm</td> <td></td> </tr> </table> <p>路床締固め試験</p> <ul style="list-style-type: none"> ・ 行う ※ 行わない | 舗装の種類 | 車道部 | | | | アスファルト舗装 | ・ 100mm | ※ 150mm | ・ 250mm | ・ 350mm | カラ舗装 | ・ 100mm | ※ 150mm | ・ 250mm | ・ 350mm | 排水性アスファルト舗装 | ・ 100mm | ※ 150mm | ・ 250mm | | インターロッキング | ・ 100mm | ※ 150mm | ・ 250mm | | 10. 車止めブロック | <p>既製品 PC製 アンカー止め 寸法W600 反射板付</p> <p>※ コンクリートブロック 形状 JIS T 9521</p> <p>厚さ ※ 60mm 大きさ ※ 300角程度</p> |
| | 走行方向 | 操作方法 | パネル表面材・仕上 | パネル圧接装置の操作方法 | 遮音性 | | | | | | | | | | | | | | | | | | | | | | | | | | | | | | | | | | | | | | | | | | | | | | | | | | | | | | | | | | | | | | | | | | | | | | | |
| | ・ 平行方向移動式 ○手動式 | ※ 鋼板 (焼付) | | | | | | | | | | | | | | | | | | | | | | | | | | | | | | | | | | | | | | | | | | | | | | | | | | | | | | | | | | | | | | | | | | | | | | | | | | |
| | ○ 二方向移動式 | ・ 電動式 | | | ○ 一般タイプ | | | | | | | | | | | | | | | | | | | | | | | | | | | | | | | | | | | | | | | | | | | | | | | | | | | | | | | | | | | | | | | | | | | | | | | |
| | | ・ 部分電動式 | | | ・ 遮音タイプ | | | | | | | | | | | | | | | | | | | | | | | | | | | | | | | | | | | | | | | | | | | | | | | | | | | | | | | | | | | | | | | | | | | | | | | |
| 材種 | 表面仕上げ | 直径(mm) | 取付箇所 | | | | | | | | | | | | | | | | | | | | | | | | | | | | | | | | | | | | | | | | | | | | | | | | | | | | | | | | | | | | | | | | | | | | | | | | | |
| ※ ビニル製ハンドル | | | | | | | | | | | | | | | | | | | | | | | | | | | | | | | | | | | | | | | | | | | | | | | | | | | | | | | | | | | | | | | | | | | | | | | | | | | | |
| ○ 集成材 | ※ ｸﾞﾗﾌﾞｶｰ | ・ 60 | 階段室 | | | | | | | | | | | | | | | | | | | | | | | | | | | | | | | | | | | | | | | | | | | | | | | | | | | | | | | | | | | | | | | | | | | | | | | | | |
| ・ ステンレスパイプ | ・ HL | | | | | | | | | | | | | | | | | | | | | | | | | | | | | | | | | | | | | | | | | | | | | | | | | | | | | | | | | | | | | | | | | | | | | | | | | | | |
| ・ 鋼製パイプ | ・ EP-G | | | | | | | | | | | | | | | | | | | | | | | | | | | | | | | | | | | | | | | | | | | | | | | | | | | | | | | | | | | | | | | | | | | | | | | | | | | |
| 舗装の種類 | 車道部 | | | | | | | | | | | | | | | | | | | | | | | | | | | | | | | | | | | | | | | | | | | | | | | | | | | | | | | | | | | | | | | | | | | | | | | | | | | |
| アスファルト舗装 | ・ 100mm | ※ 150mm | ・ 250mm | ・ 350mm | | | | | | | | | | | | | | | | | | | | | | | | | | | | | | | | | | | | | | | | | | | | | | | | | | | | | | | | | | | | | | | | | | | | | | | | |
| カラ舗装 | ・ 100mm | ※ 150mm | ・ 250mm | ・ 350mm | | | | | | | | | | | | | | | | | | | | | | | | | | | | | | | | | | | | | | | | | | | | | | | | | | | | | | | | | | | | | | | | | | | | | | | | |
| 排水性アスファルト舗装 | ・ 100mm | ※ 150mm | ・ 250mm | | | | | | | | | | | | | | | | | | | | | | | | | | | | | | | | | | | | | | | | | | | | | | | | | | | | | | | | | | | | | | | | | | | | | | | | | |
| インターロッキング | ・ 100mm | ※ 150mm | ・ 250mm | | | | | | | | | | | | | | | | | | | | | | | | | | | | | | | | | | | | | | | | | | | | | | | | | | | | | | | | | | | | | | | | | | | | | | | | | |
| 4. トイレブース | <p>(20. 2. 5)</p> <table border="1"> <tr> <th>パネル表面材</th> <th>形状</th> <th>脚部</th> <th>材質</th> <th>形状</th> <th>材質</th> <th>ドアエッジ</th> </tr> <tr> <td>※ メラミン樹脂系化粧板</td> <td>※ 幅木</td> <td>・ アルミニウム製</td> <td>※ アルミニウム製</td> <td>※ R</td> <td>※ アルミニウム製</td> <td>※ アルミニウム製</td> </tr> <tr> <td>・ ポリエステル樹脂系化粧板</td> <td>・ 支柱</td> <td>※ ステンレス製</td> <td>※ ステンレス製</td> <td></td> <td>・ ステンレス製</td> <td>・ 表面材と同材</td> </tr> <tr> <td></td> <td>・ なし</td> <td></td> <td></td> <td></td> <td></td> <td></td> </tr> </table> | パネル表面材 | 形状 | 脚部 | 材質 | 形状 | 材質 | ドアエッジ | ※ メラミン樹脂系化粧板 | ※ 幅木 | ・ アルミニウム製 | ※ アルミニウム製 | ※ R | ※ アルミニウム製 | ※ アルミニウム製 | ・ ポリエステル樹脂系化粧板 | ・ 支柱 | ※ ステンレス製 | ※ ステンレス製 | | ・ ステンレス製 | ・ 表面材と同材 | | ・ なし | | | | | | 30. 消火器ボックス | <p>・ 半埋込み型 W300×H900 鋼製焼付塗装仕上</p> <p>取扱表示付 既製品 ()ヶ所</p> <p>・ 全埋込み型 W300×H900 鋼製焼付塗装仕上</p> <p>取扱表示・扉部アクリル板マグネットキャップ付 既製品 ()ヶ所</p> | ② 路面表示用塗料 | <p>JIS K 5665 (路面表示用塗料) による</p> <table border="1"> <tr> <th>種類</th> <th>施工</th> <th>適用色</th> <th>幅(mm)</th> <th>布厚さ(mm)</th> <th>揮発性有機溶剤の含有率</th> </tr> <tr> <td>※ 1種 ㊦</td> <td>常温</td> <td>液状 ※ 白</td> <td>※ 150</td> <td>※ 1.0</td> <td>塗料総質量に対して5%以下</td> </tr> <tr> <td>・ 2種 ㊦</td> <td>加熱</td> <td></td> <td></td> <td></td> <td></td> </tr> <tr> <td>○ 3種 1号</td> <td>溶解</td> <td>粉体状</td> <td></td> <td></td> <td></td> </tr> </table> <p>㊦ 低揮発性有機溶剤型の路面標示用水性塗料</p> | 種類 | 施工 | 適用色 | 幅(mm) | 布厚さ(mm) | 揮発性有機溶剤の含有率 | ※ 1種 ㊦ | 常温 | 液状 ※ 白 | ※ 150 | ※ 1.0 | 塗料総質量に対して5%以下 | ・ 2種 ㊦ | 加熱 | | | | | ○ 3種 1号 | 溶解 | 粉体状 | | | | 11. 視覚障害者誘導用ブロック | <p>既製品 PC製 アンカー止め 寸法W600 反射板付</p> <p>※ コンクリートブロック 形状 JIS T 9521</p> <p>厚さ ※ 60mm 大きさ ※ 300角程度</p> | | | | | | | | | | | | | | | | | |
| パネル表面材 | 形状 | 脚部 | 材質 | 形状 | 材質 | ドアエッジ | | | | | | | | | | | | | | | | | | | | | | | | | | | | | | | | | | | | | | | | | | | | | | | | | | | | | | | | | | | | | | | | | | | | | | |
| ※ メラミン樹脂系化粧板 | ※ 幅木 | ・ アルミニウム製 | ※ アルミニウム製 | ※ R | ※ アルミニウム製 | ※ アルミニウム製 | |
| ・ ポリエステル樹脂系化粧板 | ・ 支柱 | ※ ステンレス製 | ※ ステンレス製 | | ・ ステンレス製 | ・ 表面材と同材 | |
| | ・ なし | | | | | | | | | | | | | | | | | | | | | | | | | | | | | | | | | | | | | | | | | | | | | | | | | | | | | | | | | | | | | | | | | | | | | | | | | | | |
| 種類 | 施工 | 適用色 | 幅(mm) | 布厚さ(mm) | 揮発性有機溶剤の含有率 | | | | | | | | | | | | | | | | | | | | | | | | | | | | | | | | | | | | | | | | | | | | | | | | | | | | | | | | | | | | | | | | | | | | | | | |
| ※ 1種 ㊦ | 常温 | 液状 ※ 白 | ※ 150 | ※ 1.0 | 塗料総質量に対して5%以下 | | | | | | | | | | | | | | | | | | | | | | | | | | | | | | | | | | | | | | | | | | | | | | | | | | | | | | | | | | | | | | | | | | | | | | | |
| ・ 2種 ㊦ | 加熱 | | | | | | | | | | | | | | | | | | | | | | | | | | | | | | | | | | | | | | | | | | | | | | | | | | | | | | | | | | | | | | | | | | | | | | | | | | | |
| ○ 3種 1号 | 溶解 | 粉体状 | | | | | | | | | | | | | | | | | | | | | | | | | | | | | | | | | | | | | | | | | | | | | | | | | | | | | | | | | | | | | | | | | | | | | | | | | | |
| 5. 階段滑り止め | <p>材質 ※ ステンレス鋼 (SUS304) ビニルタイヤ入り又はゴム線り込み</p> <p>幅 約35mm</p> <p>工法 ※ 接着工法 ・ 埋込工法</p> <p>※ □型 幅 50mm 厚さ 2.0mm ステンレス製 SUS304 NO2B 仕上程度</p> <p>※ 目地棒 ステンレス鋼 厚さ5~6mm、高さ12mm</p> | 31. くつきマット | <p>※ 共通型による</p> | ③ 一般事項 | <p>土壌の水素イオン濃度(pH)試験</p> <ul style="list-style-type: none"> ・ 行う (23. 1. 3) <p>水溶性塩類(Ec)の試験</p> <ul style="list-style-type: none"> ・ 行う | |
| 6. 床の裏材の取合い箇所 | <p>・ 黒板</p> <p>寸法</p> <p>種類</p> <p>※ 焼付け</p> <p>色</p> <p>※ 緑</p> <p>○ ホワイトボード 寸法 ○ 3,600×1,200</p> <p>形状 ※ 平面</p> | 32. 吊金物・丸環 | <p>※ 共通型による</p> | ② 補装基礎 | <table border="1"> <tr> <th>植 栽</th> <th>工 法</th> <th>整備範囲</th> <th>土壌改良材</th> </tr> <tr> <td>・ 高木</td> <td>※ A種</td> <td>※ 葉取部分</td> <td>・ 適用する</td> </tr> <tr> <td>○ 低木</td> <td>※ A種</td> <td>※ 補装部分</td> <td>○ 適用する</td> </tr> <tr> <td>○ 芝、地被類</td> <td>※ B種</td> <td>※ 補装部分</td> <td>○ 適用する</td> </tr> </table> <p>補装基礎の排水設備</p> <ul style="list-style-type: none"> ・ 設ける (・ 暗きよ ・ 開きよ ・ 排水層 ・ 縦穴排水 ・) <p>土壌改良材</p> <ul style="list-style-type: none"> ・ パーク堆肥 ㊦ ・ 下水汚泥を使用した汚泥発酵肥料 (下水汚泥コンポスト) ㊦ () | 植 栽 | 工 法 | 整備範囲 | 土壌改良材 | ・ 高木 | ※ A種 | ※ 葉取部分 | ・ 適用する | ○ 低木 | ※ A種 | ※ 補装部分 | ○ 適用する | ○ 芝、地被類 | ※ B種 | ※ 補装部分 | ○ 適用する | |
| 植 栽 | 工 法 | 整備範囲 | 土壌改良材 | | | | | | | | | | | | | | | | | | | | | | | | | | | | | | | | | | | | | | | | | | | | | | | | | | | | | | | | | | | | | | | | | | | | | | | | | |
| ・ 高木 | ※ A種 | ※ 葉取部分 | ・ 適用する | | | | | | | | | | | | | | | | | | | | | | | | | | | | | | | | | | | | | | | | | | | | | | | | | | | | | | | | | | | | | | | | | | | | | | | | | |
| ○ 低木 | ※ A種 | ※ 補装部分 | ○ 適用する | | | | | | | | | | | | | | | | | | | | | | | | | | | | | | | | | | | | | | | | | | | | | | | | | | | | | | | | | | | | | | | | | | | | | | | | | |
| ○ 芝、地被類 | ※ B種 | ※ 補装部分 | ○ 適用する | | | | | | | | | | | | | | | | | | | | | | | | | | | | | | | | | | | | | | | | | | | | | | | | | | | | | | | | | | | | | | | | | | | | | | | | | |
| 7. 黒板及びホワイトボード | <p>製造所 ※ 監督職員の承諾する製造所 (20. 2. 10)</p> <p>・ 対人衝突防止表示 (ガラススクリーン部) (位置及び数量は図示による)</p> <p>※ 市販品 丸形 (両面貼り) 径30mm ステンレス製</p> <p>・ 図示</p> <p>・ 非常用出入口表示 ()ヶ所 ※ 市販品</p> <p>・ 誘導標識 ()ヶ所 ※ 市販品</p> <p>○ 番号表示等 ※ 図示</p> <p>・ 案内板等 ※ 図示</p> <p>・ 庁名板等 ※ 図示</p> <p>・ 手すり点字表示 ()ヶ所 ※ 塩ビシート (115×150程度)</p> <p>ピクトグラム等の表示については JIS Z 8210 による</p> | 33. 旗竿受金物 | <p>※ ステンレス製 (SUS304) (市販品 ※ 1箇所 ・ 個)</p> | ③ 植樹 | <p>植込み用土 ・ 寄土 ※ 現場発生土 (23. 2. 3)</p> <p>樹木の樹種、寸法、株立数 ※ 図示 (23. 3. 2)</p> <p>材質 ※ 杉の焼丸太 (間伐材 ㊦) ・ 真竹 形式 ・ 図示</p> <p>・ 図示</p> | |
| 8. 各種表示 | <p>製造所 ※ 監督職員の承諾する製造所 (20. 2. 10)</p> <p>・ 対人衝突防止表示 (ガラススクリーン部) (位置及び数量は図示による)</p> <p>※ 市販品 丸形 (両面貼り) 径30mm ステンレス製</p> <p>・ 図示</p> <p>・ 非常用出入口表示 ()ヶ所 ※ 市販品</p> <p>・ 誘導標識 ()ヶ所 ※ 市販品</p> <p>○ 番号表示等 ※ 図示</p> <p>・ 案内板等 ※ 図示</p> <p>・ 庁名板等 ※ 図示</p> <p>・ 手すり点字表示 ()ヶ所 ※ 塩ビシート (115×150程度)</p> <p>ピクトグラム等の表示については JIS Z 8210 による</p> | 34. 郵便受 | <p>※ 図示 ・ SUS製 W400D150H300程度 受付前壁面に1カ所設置</p> | 6. 屋上緑化 ㊦ | <p>補装基礎及び材料</p> <ul style="list-style-type: none"> ・ 屋上緑化システム 土壌層の厚さ ・ 図示 排水層 ・ 軽量骨材 (層の厚さ:) ・ 板状成型品 植込み用土 ※ 改良土 ・ 人工軽量土 樹木の樹種、寸法、株立数等 ※ 図示 ・ 屋上緑化経路システム 芝及び地被類の樹種並びに種類等 ※ 図示 見切り材、舗装材、水抜き管、マルチング材等 ※ 図示 <p>工法 1. 一般共通事項 2. 建築基準法に定められた区分等基準風速V₀および地表面粗度区分による風圧力に対応した工法を、標準仕様書1. 2. 2による品質計画で定めるほか、製造所の仕様により、樹種及び土壌に応じた工法とする。</p> <p>支柱の設置</p> <ul style="list-style-type: none"> ・ 設ける ・ 設けない 形式 ・ 図示 <p>かん水装置</p> <ul style="list-style-type: none"> ・ 設ける (別途機械設備工事による) ・ 設けない | |
| 9. 煙突 | <p>安全使用温度 ※ 400℃ ・ 650℃ (20. 2. 11)</p> | 35. 屋内掲示板 | <p>※ 既製品</p> <p>※ アルミニウム製表面材 ※ ビニル製</p> <p>寸法</p> <ul style="list-style-type: none"> ・ 900×1800 ()ヶ所 ・ 900×1200 ()ヶ所 ・ 1200×3600 ()ヶ所 | 7. 屋外掲示板 | <p>※ 図示</p> | 7. 屋外掲示板 | <p>※ 図示</p> | |
| 10. 煙突形ライティング | <p>天板 (7-2-1-1) ※ 有 ・ 無</p> <p>各部寸法 ※ 図示</p> | 36. 屋外掲示板 | <p>※ 図示</p> | 37. 車止めポール | <p>※ ステンレス製既製品 76. 3φ H=700</p> <p>基礎 (350□×250H無筋コンクリート) 共</p> <p>クサリ内蔵型、カチ付可倒・上式</p> | ④ アスファルト舗装 | <p>材料 アスファルト ・ ストレートアスファルト ※ 再生アスファルト ㊦ (22. 4. 2)</p> <p>骨材</p> <ul style="list-style-type: none"> ・ 砕石 ※ アスファルトコンクリート再生骨材 ㊦ <p>加熱アスファルト混合物等</p> <p>表層 (一般地域) ※ 密粒度アスファルト混合物 (13)</p> <p>・ 細粒度アスファルト混合物 (13F)</p> <p>表層 (寒冷地) ※ 密粒度アスファルト混合物 (13F)</p> <p>・ 細粒度アスファルト混合物 (13F)</p> <p>基層</p> <ul style="list-style-type: none"> ・ 粗粒度アスファルト混合物 (20) ・ | |
| 11. プラインド | <table border="1"> <tr> <th>形式</th> <th>種類</th> <th>スラットの材質</th> <th>スラットの幅 (mm)</th> </tr> <tr> <td>※ 横型</td> <td>※ キヤシ</td> <td>・ コード式 ※ アルミニウム合金製</td> <td>※ 25</td> </tr> <tr> <td>・ 縦型</td> <td>※ 1本操作コード方式</td> <td>※ アルミスラット</td> <td>※ 100</td> </tr> <tr> <td></td> <td>※ 2本操作コード方式</td> <td>・ クロススラット</td> <td>※ 80</td> </tr> </table> <p>操作方法</p> <ul style="list-style-type: none"> ・ 電動 ・ プルコード ・ チェーン (20. 2. 13) <p>寸法</p> <ul style="list-style-type: none"> ・ 100インチ <p>スクリーン材質 ※ ポリエステル</p> <ul style="list-style-type: none"> ・ ガラス繊維 ・ アクリル樹脂 ・ 塩化ビニル樹脂 <p>品質</p> <ul style="list-style-type: none"> ・ 標準品 | 形式 | 種類 | スラットの材質 | スラットの幅 (mm) | ※ 横型 | ※ キヤシ | ・ コード式 ※ アルミニウム合金製 | ※ 25 | ・ 縦型 | ※ 1本操作コード方式 | ※ アルミスラット | ※ 100 | | ※ 2本操作コード方式 | ・ クロススラット | ※ 80 | 37. 車止めポール | <p>※ ステンレス製既製品 76. 3φ H=700</p> <p>基礎 (350□×250H無筋コンクリート) 共</p> <p>クサリ内蔵型、カチ付可倒・上式</p> | ④ コンクリート舗装 | <p>地域別 ※ 一般地域 ・ 寒冷地 (22. 5. 2)</p> <ul style="list-style-type: none"> ・ 寒冷地の縁部立下り寸法等 ・ 早強セメント ※ 使用しない ・ 使用する 溶接鋼 ※ 有 ・ 無 コンクリート版の厚さの試験 ・ 適用する ※ 適用しない | |
| 形式 | 種類 | スラットの材質 | スラットの幅 (mm) | | | | | | | | | | | | | | | | | | | | | | | | | | | | | | | | | | | | | | | | | | | | | | | | | | | | | | | | | | | | | | | | | | | | | | | | | |
| ※ 横型 | ※ キヤシ | ・ コード式 ※ アルミニウム合金製 | ※ 25 | | | | | | | | | | | | | | | | | | | | | | | | | | | | | | | | | | | | | | | | | | | | | | | | | | | | | | | | | | | | | | | | | | | | | | | | | |
| ・ 縦型 | ※ 1本操作コード方式 | ※ アルミスラット | ※ 100 | | | | | | | | | | | | | | | | | | | | | | | | | | | | | | | | | | | | | | | | | | | | | | | | | | | | | | | | | | | | | | | | | | | | | | | | | |
| | ※ 2本操作コード方式 | ・ クロススラット | ※ 80 | | | | | | | | | | | | | | | | | | | | | | | | | | | | | | | | | | | | | | | | | | | | | | | | | | | | | | | | | | | | | | | | | | | | | | | | | |
| 12. ロールスクリーン | <p>操作方式</p> <ul style="list-style-type: none"> ・ 電動 ・ プルコード ・ チェーン (20. 2. 13) <p>寸法</p> <ul style="list-style-type: none"> ・ 100インチ <p>スクリーン材質 ※ ポリエステル</p> <ul style="list-style-type: none"> ・ ガラス繊維 ・ アクリル樹脂 ・ 塩化ビニル樹脂 <p>品質</p> <ul style="list-style-type: none"> ・ 標準品 | 38. フェンス | <p>※ ネットフェンス (・ 菱形金網 ※ 溶接金網) ・ 鋼管フェンス ○ 目隠しフェンス (水平ルーバー)</p> <p>注: 亜鉛メッキ処理鋼板の上塗装 (塗装は製造所の仕様による)</p> <p>メッシュパネル: 3種亜鉛メッキ (SWM-G) の上</p> <p>塗装又は被覆 (塗装又は被覆は製造所の仕様による)</p> <p>網目ピッチ (100mm×50mm) 程度 基礎 既製品</p> <table border="1"> <tr> <th>種類</th> <th>・ 2.0組</th> <th>・ 3.0組</th> <th>・ 6.0組</th> <th>・ 12.0組</th> </tr> <tr> <th>個数</th> <td>個</td> <td>個</td> <td>個</td> <td>個</td> </tr> </table> | 種類 | ・ 2.0組 | ・ 3.0組 | ・ 6.0組 | ・ 12.0組 | 個数 | 個 | 個 | 個 | 個 | ⑤ カラー舗装 | <table border="1"> <tr> <th>種類</th> <th>部位</th> <th>配合その他</th> </tr> <tr> <td>※ 加熱系アスファルト混合物</td> <td>・ 車道部</td> <td>・</td> </tr> <tr> <td>添加剤</td> <td>・ 着色骨材</td> <td>・ 自然石</td> </tr> <tr> <td>結合材</td> <td>・ アスファルト</td> <td>・ 石油樹脂 (添加量)</td> </tr> <tr> <td>アスファルト混合物等の抽出試験</td> <td></td> <td></td> </tr> <tr> <td>・ 適用する ※ 適用しない</td> <td></td> <td></td> </tr> <tr> <td>車道部の基層</td> <td>・ 適用する ※ 適用しない</td> <td></td> </tr> <tr> <td>・ 常温系樹脂系混合物</td> <td></td> <td></td> </tr> <tr> <td>・ 常温系ニート工法</td> <td></td> <td></td> </tr> <tr> <td>・ 常温系塗布工法</td> <td></td> <td></td> </tr> </table> | 種類 | 部位 | 配合その他 | ※ 加熱系アスファルト混合物 | ・ 車道部 | ・ | 添加剤 | ・ 着色骨材 | ・ 自然石 | 結合材 | ・ アスファルト | ・ 石油樹脂 (添加量) | アスファルト混合物等の抽出試験 | | | ・ 適用する ※ 適用しない | | | 車道部の基層 | ・ 適用する ※ 適用しない | | ・ 常温系樹脂系混合物 | | | ・ 常温系ニート工法 | | | ・ 常温系塗布工法 | | | 種類 | ・ 2.0組 | ・ 3.0組 | ・ 6.0組 | ・ 12.0組 | |
| 個数 | 個 | 個 | 個 | 個 | | | | | | | | | | | | | | | | | | | | | | | | | | | | | | | | | | | | | | | | | | | | | | | | | | | | | | | | | | | | | | | | | | | | | | | | |
| 種類 | 部位 | 配合その他 | | | | | | | | | | | | | | | | | | | | | | | | | | | | | | | | | | | | | | | | | | | | | | | | | | | | | | | | | | | | | | | | | | | | | | | | | | |
| ※ 加熱系アスファルト混合物 | ・ 車道部 | ・ | | | | | | | | | | | | | | | | | | | | | | | | | | | | | | | | | | | | | | | | | | | | | | | | | | | | | | | | | | | | | | | | | | | | | | | | | | |
| 添加剤 | ・ 着色骨材 | ・ 自然石 | | | | | | | | | | | | | | | | | | | | | | | | | | | | | | | | | | | | | | | | | | | | | | | | | | | | | | | | | | | | | | | | | | | | | | | | | | |
| 結合材 | ・ アスファルト | ・ 石油樹脂 (添加量) | | | | | | | | | | | | | | | | | | | | | | | | | | | | | | | | | | | | | | | | | | | | | | | | | | | | | | | | | | | | | | | | | | | | | | | | | | |
| アスファルト混合物等の抽出試験 | | | | | | | | | | | | | | | | | | | | | | | | | | | | | | | | | | | | | | | | | | | | | | | | | | | | | | | | | | | | | | | | | | | | | | | | | | | | |
| ・ 適用する ※ 適用しない | | | | | | | | | | | | | | | | | | | | | | | | | | | | | | | | | | | | | | | | | | | | | | | | | | | | | | | | | | | | | | | | | | | | | | | | | | | | |
| 車道部の基層 | ・ 適用する ※ 適用しない | | | | | | | | | | | | | | | | | | | | | | | | | | | | | | | | | | | | | | | | | | | | | | | | | | | | | | | | | | | | | | | | | | | | | | | | | | | |
| ・ 常温系樹脂系混合物 | | | | | | | | | | | | | | | | | | | | | | | | | | | | | | | | | | | | | | | | | | | | | | | | | | | | | | | | | | | | | | | | | | | | | | | | | | | | |
| ・ 常温系ニート工法 | | | | | | | | | | | | | | | | | | | | | | | | | | | | | | | | | | | | | | | | | | | | | | | | | | | | | | | | | | | | | | | | | | | | | | | | | | | | |
| ・ 常温系塗布工法 | | | | | | | | | | | | | | | | | | | | | | | | | | | | | | | | | | | | | | | | | | | | | | | | | | | | | | | | | | | | | | | | | | | | | | | | | | | | |
| 13. カーテン | <table border="1"> <tr> <th>取付箇所</th> <th>形式</th> <th>開閉操作方式</th> <th>カーテン用切れ地の種類</th> <th>ひだの種類</th> </tr> <tr> <td>防火相談室</td> <td>・ シングル</td> <td>・ タブル</td> <td>・ 引分</td> <td>・ 電動</td> <td>○ 手引</td> <td>・ 種類、品質、特殊加工等</td> <td>・</td> </tr> <tr> <td>訓練室</td> <td>・</td> <td>・</td> <td>・</td> <td>・</td> <td>・</td> <td>・ ケースメントカーテン</td> <td>・</td> </tr> <tr> <td>食堂兼待機室</td> <td>・</td> <td>・</td> <td>・</td> <td>・</td> <td>・</td> <td>・ 暗幕カーテン</td> <td>・</td> </tr> <tr> <td>仮眠室</td> <td>・</td> <td>・</td> <td>・</td> <td>・</td> <td>・</td> <td>・ レース+ドレープ</td> <td>・</td> </tr> </table> | 取付箇所 | 形式 | 開閉操作方式 | カーテン用切れ地の種類 | ひだの種類 | 防火相談室 | ・ シングル | ・ タブル | ・ 引分 | ・ 電動 | ○ 手引 | ・ 種類、品質、特殊加工等 | ・ | 訓練室 | ・ | ・ | ・ | ・ | ・ | ・ ケースメントカーテン | ・ | 食堂兼待機室 | ・ | ・ | ・ | ・ | ・ | ・ 暗幕カーテン | ・ | 仮眠室 | ・ | ・ | ・ | ・ | ・ | ・ レース+ドレープ | ・ | 39. 鍵箱 | <p>※ ネットフェンス (・ 菱形金網 ※ 溶接金網) ・ 鋼管フェンス ○ 目隠しフェンス (水平ルーバー)</p> <p>注: 亜鉛メッキ処理鋼板の上塗装 (塗装は製造所の仕様による)</p> <p>メッシュパネル: 3種亜鉛メッキ (SWM-G) の上</p> <p>塗装又は被覆 (塗装又は被覆は製造所の仕様による)</p> <p>網目ピッチ (100mm×50mm) 程度 基礎 既製品</p> <table border="1"> <tr> <th>種類</th> <th>・ 2.0組</th> <th>・ 3.0組</th> <th>・ 6.0組</th> <th>・ 12.0組</th> </tr> <tr> <th>個数</th> <td>個</td> <td>個</td> <td>個</td> <td>個</td> </tr> </table> | 種類 | ・ 2.0組 | ・ 3.0組 | ・ 6.0組 | ・ 12.0組 | 個数 | 個 | 個 | 個 | 個 | 6. 透水性アスファルト舗装 ㊦ | <p>アスファルト混合物等の抽出試験</p> <ul style="list-style-type: none"> ・ 適用する ※ 適用しない (22. 7. 6) | | | 取付箇所 | 形式 | 開閉操作方式 | カーテン用切れ地の種類 | ひだの種類 | |
| 防火相談室 | ・ シングル | ・ タブル | ・ 引分 | ・ 電動 | ○ 手引 | ・ 種類、品質、特殊加工等 | ・ | |
| 訓練室 | ・ | ・ | ・ | ・ | ・ | ・ ケースメントカーテン | ・ | | | | | | | | | | | | | | | | | | | | | | | | | | | | | | | | | | | | | | | | | | | | | | | | | | | | | | | | | | | | | | | | | | | | | |
| 食堂兼待機室 | ・ | ・ | ・ | ・ | ・ | ・ 暗幕カーテン | ・ | | | | | | | | | | | | | | | | | | | | | | | | | | | | | | | | | | | | | | | | | | | | | | | | | | | | | | | | | | | | | | | | | | | | | |
| 仮眠室 | ・ | ・ | ・ | ・ | ・ | ・ レース+ドレープ | ・ | | | | | | | | | | | | | | | | | | | | | | | | | | | | | | | | | | | | | | | | | | | | | | | | | | | | | | | | | | | | | | | | | | | | | |
| 種類 | ・ 2.0組 | ・ 3.0組 | ・ 6.0組 | ・ 12.0組 | | | | | | | | | | | | | | | | | | | | | | | | | | | | | | | | | | | | | | | | | | | | | | | | | | | | | | | | | | | | | | | | | | | | | | | | |
| 個数 | 個 | 個 | 個 | 個 | | | | | | | | | | | | | | | | | | | | | | | | | | | | | | | | | | | | | | | | | | | | | | | | | | | | | | | | | | | | | | | | | | | | | | | | |
| 14. 床点検口 | <p>※ アルミ既製品 (600×600) (1)ヶ所</p> <p>(x) ()ヶ所</p> <p>・ 鋼製マンホールふた</p> <p>※ 水封型 T-2用 (安全荷重5 (kN))</p> | 40. 敷地境界石 | <p>※ コンクリートブロック製 (市販品)</p> <p>・ 花崗岩類 (文字記号等入り)</p> <p>石種の設置方法</p> <p>掘り込みを突き締めたるえ、厚さ60mmの砂利地業を行い、コンクリートで根巻きして建て込む。</p> <p>建て込みは監督職員の立会いのもと行う</p> <p>コンクリートの割合</p> <p>容積比でセメント1: 砂2: 砂利4程度</p> | 7. 排水性アスファルト舗装 ㊦ | <p>アスファルト混合物等の抽出試験</p> <ul style="list-style-type: none"> ・ 適用する ※ 適用しない (22. 8. 6) | |
| 15. 天井点検口 | <p>※ 鋼製タイプ</p> <p>※ アルミ既製品 (600×600) ()ヶ所</p> <p>(450×450) (6)ヶ所</p> | ① 排水管 | <p>・ 通心力鉄筋コンクリート管 (HP) (外圧管1種) (21. 2. 1) (表21. 2. 1)</p> <p>※ 硬質ポリ塩化ビニル管</p> <p>※ VP ・ RS-VU ㊦</p> | 8. ブロック系舗装 | <p>・ 平板舗装 (22. 9. 3)</p> <table border="1"> <tr> <th>種類</th> <th>種類の記号</th> <th>呼び名</th> <th>厚さ(mm)</th> <th>目地材</th> </tr> <tr> <td>※ 普通平板</td> <td>N</td> <td>※ 300 ・ 330</td> <td></td> <td></td> </tr> <tr> <td>・ カラー平板</td> <td>C</td> <td>・ 300 ・ 400</td> <td></td> <td></td> </tr> <tr> <td>・ 洗出平板</td> <td>W</td> <td>・ 300 ・ 300B</td> <td></td> <td></td> </tr> <tr> <td></td> <td></td> <td>・ 400 ・ 450</td> <td></td> <td></td> </tr> <tr> <td>・ 礫石平板</td> <td>S</td> <td>・ 300 ・ 300B</td> <td></td> <td></td> </tr> <tr> <td></td> <td></td> <td>・ 400 ・ 450</td> <td></td> <td></td> </tr> </table> | 種類 | 種類の記号 | 呼び名 | 厚さ(mm) | 目地材 | ※ 普通平板 | N | ※ 300 ・ 330 | | | ・ カラー平板 | C | ・ 300 ・ 400 | | | ・ 洗出平板 | W | ・ 300 ・ 300B | | | | | ・ 400 ・ 450 | | | ・ 礫石平板 | S | ・ 300 ・ 300B | | | | | ・ 400 ・ 450 | | | 種類 | 種類の記号 | 呼び名 | 厚さ(mm) | 目地材 | |
| ※ 普通平板 | N | ※ 300 ・ 330 | | | | | | | | | | | | | | | | | | | | | | | | | | | | | | | | | | | | | | | | | | | | | | | | | | | | | | | | | | | | | | | | | | | | | | | | | | |
| ・ カラー平板 | C | ・ 300 ・ 400 | | | | | | | | | | | | | | | | | | | | | | | | | | | | | | | | | | | | | | | | | | | | | | | | | | | | | | | | | | | | | | | | | | | | | | | | | | |
| ・ 洗出平板 | W | ・ 300 ・ 300B | | | | | | | | | | | | | | | | | | | | | | | | | | | | | | | | | | | | | | | | | | | | | | | | | | | | | | | | | | | | | | | | | | | | | | | | | | |
| | | ・ 400 ・ 450 | | | | | | | | | | | | | | | | | | | | | | | | | | | | | | | | | | | | | | | | | | | | | | | | | | | | | | | | | | | | | | | | | | | | | | | | | | |
| ・ 礫石平板 | S | ・ 300 ・ 300B | | | | | | | | | | | | | | | | | | | | | | | | | | | | | | | | | | | | | | | | | | | | | | | | | | | | | | | | | | | | | | | | | | | | | | | | | | |
| | | ・ 400 ・ 450 | | | | | | | | | | | | | | | | | | | | | | | | | | | | | | | | | | | | | | | | | | | | | | | | | | | | | | | | | | | | | | | | | | | | | | | | | | |
| 16. 屋上換気塔 | <p>※ 5-2-1-2</p> <p>寸法・箇所数 ※ 図示</p> | ② ため池 | <p>※ 既製品 (角型)</p> <p>地業 厚さ 100mm</p> <p>塩床 厚さ 50mm</p> <table border="1"> <tr> <th>記号</th> <th>内法寸法</th> </tr> <tr> <td>D0</td> <td>300×300</td> </tr> <tr> <td>D1</td> <td>450×450</td> </tr> <tr> <td>D2</td> <td>600×600</td> </tr> </table> <p>※グレーチングふたの場合、コンクリートにて頭部補強を行う</p> <p>ふた</p> <p>材質・形状・用途・適用耐荷重 ※ 図示 (21. 2. 2)</p> | 記号 | 内法寸法 | D0 | 300×300 | D1 | 450×450 | D2 | 600×600 | ① 舗装工事 | <p>・ インターロッキングブロック舗装 (22. 9. 3)</p> <table border="1"> <tr> <th>種類</th> <th>形状</th> <th>寸法</th> <th>表面加工等</th> </tr> <tr> <td>※ 普通インターロッキングブロック</td> <td></td> <td></td> <td></td> </tr> <tr> <td>・ 透水性インターロッキングブロック</td> <td></td> <td></td> <td></td> </tr> <tr> <td>・ 植生用インターロッキングブロック</td> <td></td> <td></td> <td></td> </tr> </table> <p>・ 礫石舗装</p> <p>基層 ※ コンクリート舗装 厚さ () (22. 9. 2)</p> <p>種類 () (22. 9. 3)</p> <p>形状</p> <p>寸法</p> | 種類 | 形状 | 寸法 | 表面加工等 | ※ 普通インターロッキングブロック | | | | ・ 透水性インターロッキングブロック | | | | ・ 植生用インターロッキングブロック | |
| 記号 | 内法寸法 | | | | | | | | | | | | | | | | | | | | | | | | | | | | | | | | | | | | | | | | | | | | | | | | | | | | | | | | | | | | | | | | | | | | | | | | | | | |
| D0 | 300×300 | | | | | | | | | | | | | | | | | | | | | | | | | | | | | | | | | | | | | | | | | | | | | | | | | | | | | | | | | | | | | | | | | | | | | | | | | | | |
| D1 | 450×450 | | | | | | | | | | | | | | | | | | | | | | | | | | | | | | | | | | | | | | | | | | | | | | | | | | | | | | | | | | | | | | | | | | | | | | | | | | | |
| D2 | 600×600 | | | | | | | | | | | | | | | | | | | | | | | | | | | | | | | | | | | | | | | | | | | | | | | | | | | | | | | | | | | | | | | | | | | | | | | | | | | |
| 種類 | 形状 | 寸法 | 表面加工等 | | | | | | | | | | | | | | | | | | | | | | | | | | | | | | | | | | | | | | | | | | | | | | | | | | | | | | | | | | | | | | | | | | | | | | | | | |
| ※ 普通インターロッキングブロック | | | | | | | | | | | | | | | | | | | | | | | | | | | | | | | | | | | | | | | | | | | | | | | | | | | | | | | | | | | | | | | | | | | | | | | | | | | | |
| ・ 透水性インターロッキングブロック | | | | | | | | | | | | | | | | | | | | | | | | | | | | | | | | | | | | | | | | | | | | | | | | | | | | | | | | | | | | | | | | | | | | | | | | | | | | |
| ・ 植生用インターロッキングブロック | | | | | | | | | | | | | | | | | | | | | | | | | | | | | | | | | | | | | | | | | | | | | | | | | | | | | | | | | | | | | | | | | | | | | | | | | | | | |
| 17. 屋上配管取出口 | <p>※ 5-2-2-1</p> <p>寸法・スリーブの径・箇所数</p> | ③ グレーチング | <p>材質・形状・用途・適用耐荷重 ※ 図示</p> <p>車道部に設置する箇所はボルト止めとする (21. 2. 3)</p> | ② 舗装工事 | <p>ジオテキスタイル ※ 適用しない ・ 適用する (22. 9. 3)</p> <p>品質 ()</p> <p>コンクリート平板舗装、インターロッキングブロック舗装の歩道部は、原則再生材料を用いた舗装用ブロック ㊦とする。ただし、調達困難な場合は監督職員と協議を行うものとする。</p> | |
| 18. 設備基礎 | <p>・ 5-2-2-2 (キュービクル用基礎)</p> <p>・ 5-2-2-3</p> <p>寸法・箇所数 ※ 図示</p> | ④ 埋戻土 | <p>種類</p> <ul style="list-style-type: none"> ・ A種 ※ B種 ・ C種 ・ D種 ・ 建設汚泥から再生した処理土 ㊦ <p>製造所 ※ 監督職員の承諾する製造所</p> | ③ 舗装工事 | <p>④ 解体後の整地</p> <p>解体後の埋戻し及び盛土</p> <ul style="list-style-type: none"> ・ 行う 範囲 ※ 図示 整地高さ ・ 現状GL - 図示 埋戻し及び盛土の材料 ・ 山砂の類 ・ 他現場の建設発生土の中の良質土 ・ 再生コンクリート砂 埋戻し及び盛土に当たっては、各層30cm程度毎に締め固めること。 表層仕上げ ・ 砂利敷き (※ B種) 範囲 ※ 図示 ○ 行わない | |
| 19. ステンレス流し台 | <p>ユニット既製品 L=1200mm ○ 図示</p> <p>※ 6-1-1-1 (※L=600mm)</p> <p>() - 図示</p> | 5. 浸透管及び浸透槽 | <p>種類</p> <ul style="list-style-type: none"> ・ A種 ※ B種 ・ C種 ・ D種 ・ 建設汚泥から再生した処理土 ㊦ <p>製造所 ※ 監督職員の承諾する製造所</p> | ④ 舗装工事 | <p>④ 解体後の整地</p> <p>解体後の埋戻し及び盛土</p> <ul style="list-style-type: none"> ・ 行う 範囲 ※ 図示 整地高さ ・ 現状GL - 図示 埋戻し及び盛土の材料 ・ 山砂の類 ・ 他現場の建設発生土の中の良質土 ・ 再生コンクリート砂 埋戻し及び盛土に当たっては、各層30cm程度毎に締め固めること。 表層仕上げ ・ 砂利敷き (※ B種) 範囲 ※ 図示 ○ 行わない | |
| 20. こんろ台 | <p>※ 6-1-1-1 (※L=600mm)</p> <p>() - 図示</p> | | | ④ 舗装工事 | <p>④ 解体後の整地</p> <p>解体後の埋戻し及び盛土</p> <ul style="list-style-type: none"> ・ 行う 範囲 ※ 図示 整地高さ ・ 現状GL - 図示 埋戻し及び盛土の材料 ・ 山砂の類 ・ 他現場の建設発生土の中の良質土 ・ 再生コンクリート砂 埋戻し及び盛土に当たっては、各層30cm程度毎に締め固めること。 表層仕上げ ・ 砂利敷き (※ B種) 範囲 ※ 図示 ○ 行わない | |
| 21. 吊戸棚 | <p>※ 6-1-1-1 (※L=1200mm)</p> <p>() - 図示</p> | | | ④ 舗装工事 | <p>④ 解体後の整地</p> <p>解体後の埋戻し及び盛土</p> <ul style="list-style-type: none"> ・ 行う 範囲 ※ 図示 整地高さ ・ 現状GL - 図示 埋戻し及び盛土の材料 ・ 山砂の類 ・ 他現場の建設発生土の中の良質土 ・ 再生コンクリート砂 埋戻し及び盛土に当たっては、各層30cm程度毎に締め固めること。 表層仕上げ ・ 砂利敷き (※ B種) 範囲 ※ 図示 ○ 行わない | |
| 22. 水切欄 | <p>※ 6-1-1-1 (※L=1200mm)</p> <p>() - 図示</p> | | | ④ 舗装工事 | <p>④ 解体後の整地</p> <p>解体後の埋戻し及び盛土</p> <ul style="list-style-type: none"> ・ 行う 範囲 ※ 図示 整地高さ ・ 現状GL - 図示 埋戻し及び盛土の材料 ・ 山砂の類 ・ 他現場の建設発生土の中の良質土 ・ 再生コンクリート砂 埋戻し及び盛土に当たっては、各層30cm程度毎に締め固めること。 表層仕上げ ・ 砂利敷き (※ B種) 範囲 ※ 図示 ○ 行わない | |
| 23. 流し上部水切り | <p>・ 6-1-1-3</p> <p>・ 6-1-1-4</p> | | | ④ 舗装工事 | <p>④ 解体後の整地</p> <p>解体後の埋戻し及び盛土</p> <ul style="list-style-type: none"> ・ 行う 範囲 ※ 図示 整地高さ ・ 現状GL - 図示 埋戻し及び盛土の材料 ・ 山砂の類 ・ 他現場の建設発生土の中の良質土 ・ 再生コンクリート砂 埋戻し及び盛土に当たっては、各層30cm程度毎に締め固めること。 表層仕上げ ・ 砂利敷き (※ B種) 範囲 ※ 図示 ○ 行わない | |
| 24. 洗面カウンター | <p>※ 6-2-1-1 (甲板の材質 ※ 人工大理石)</p> | | | ④ 舗装工事 | <p>④ 解体後の整地</p> <p>解体後の埋戻し及び盛土</p> <ul style="list-style-type: none"> ・ 行う 範囲 ※ 図示 整地高さ ・ 現状GL - 図示 埋戻し及び盛土の材料 ・ 山砂の類 ・ 他現場の建設発生土の中の良質土 ・ 再生コンクリート砂 埋戻し及び盛土に当たっては、各層30cm程度毎に締め固めること。 表層仕上げ ・ 砂利敷き (※ B種) 範囲 ※ 図示 ○ 行わない | |
| 25. 多機能使用折りたたみ式ベッド | <p>・ 既製品 ()ヶ所</p> | | | ④ 舗装工事 | <p>④ 解体後の整地</p> <p>解体後の埋戻し及び盛土</p> <ul style="list-style-type: none"> ・ 行う 範囲 ※ 図示 整地高さ ・ 現状GL - 図示 埋戻し及び盛土の材料 ・ 山砂の類 ・ 他現場の建設発生土の中の良質土 ・ 再生コンクリート砂 埋戻し及び盛土に当たっては、各層30cm程度毎に締め固めること。 表層仕上げ ・ 砂利敷き (※ B種) 範囲 ※ 図示 ○ 行わない | |
| 26. 保育機器 | <p>・ 乳幼児用ベッド (既製品) ()ヶ所</p> <p>・ 寝・床取付タイプ</p> <p>外形寸法 700</p> | |

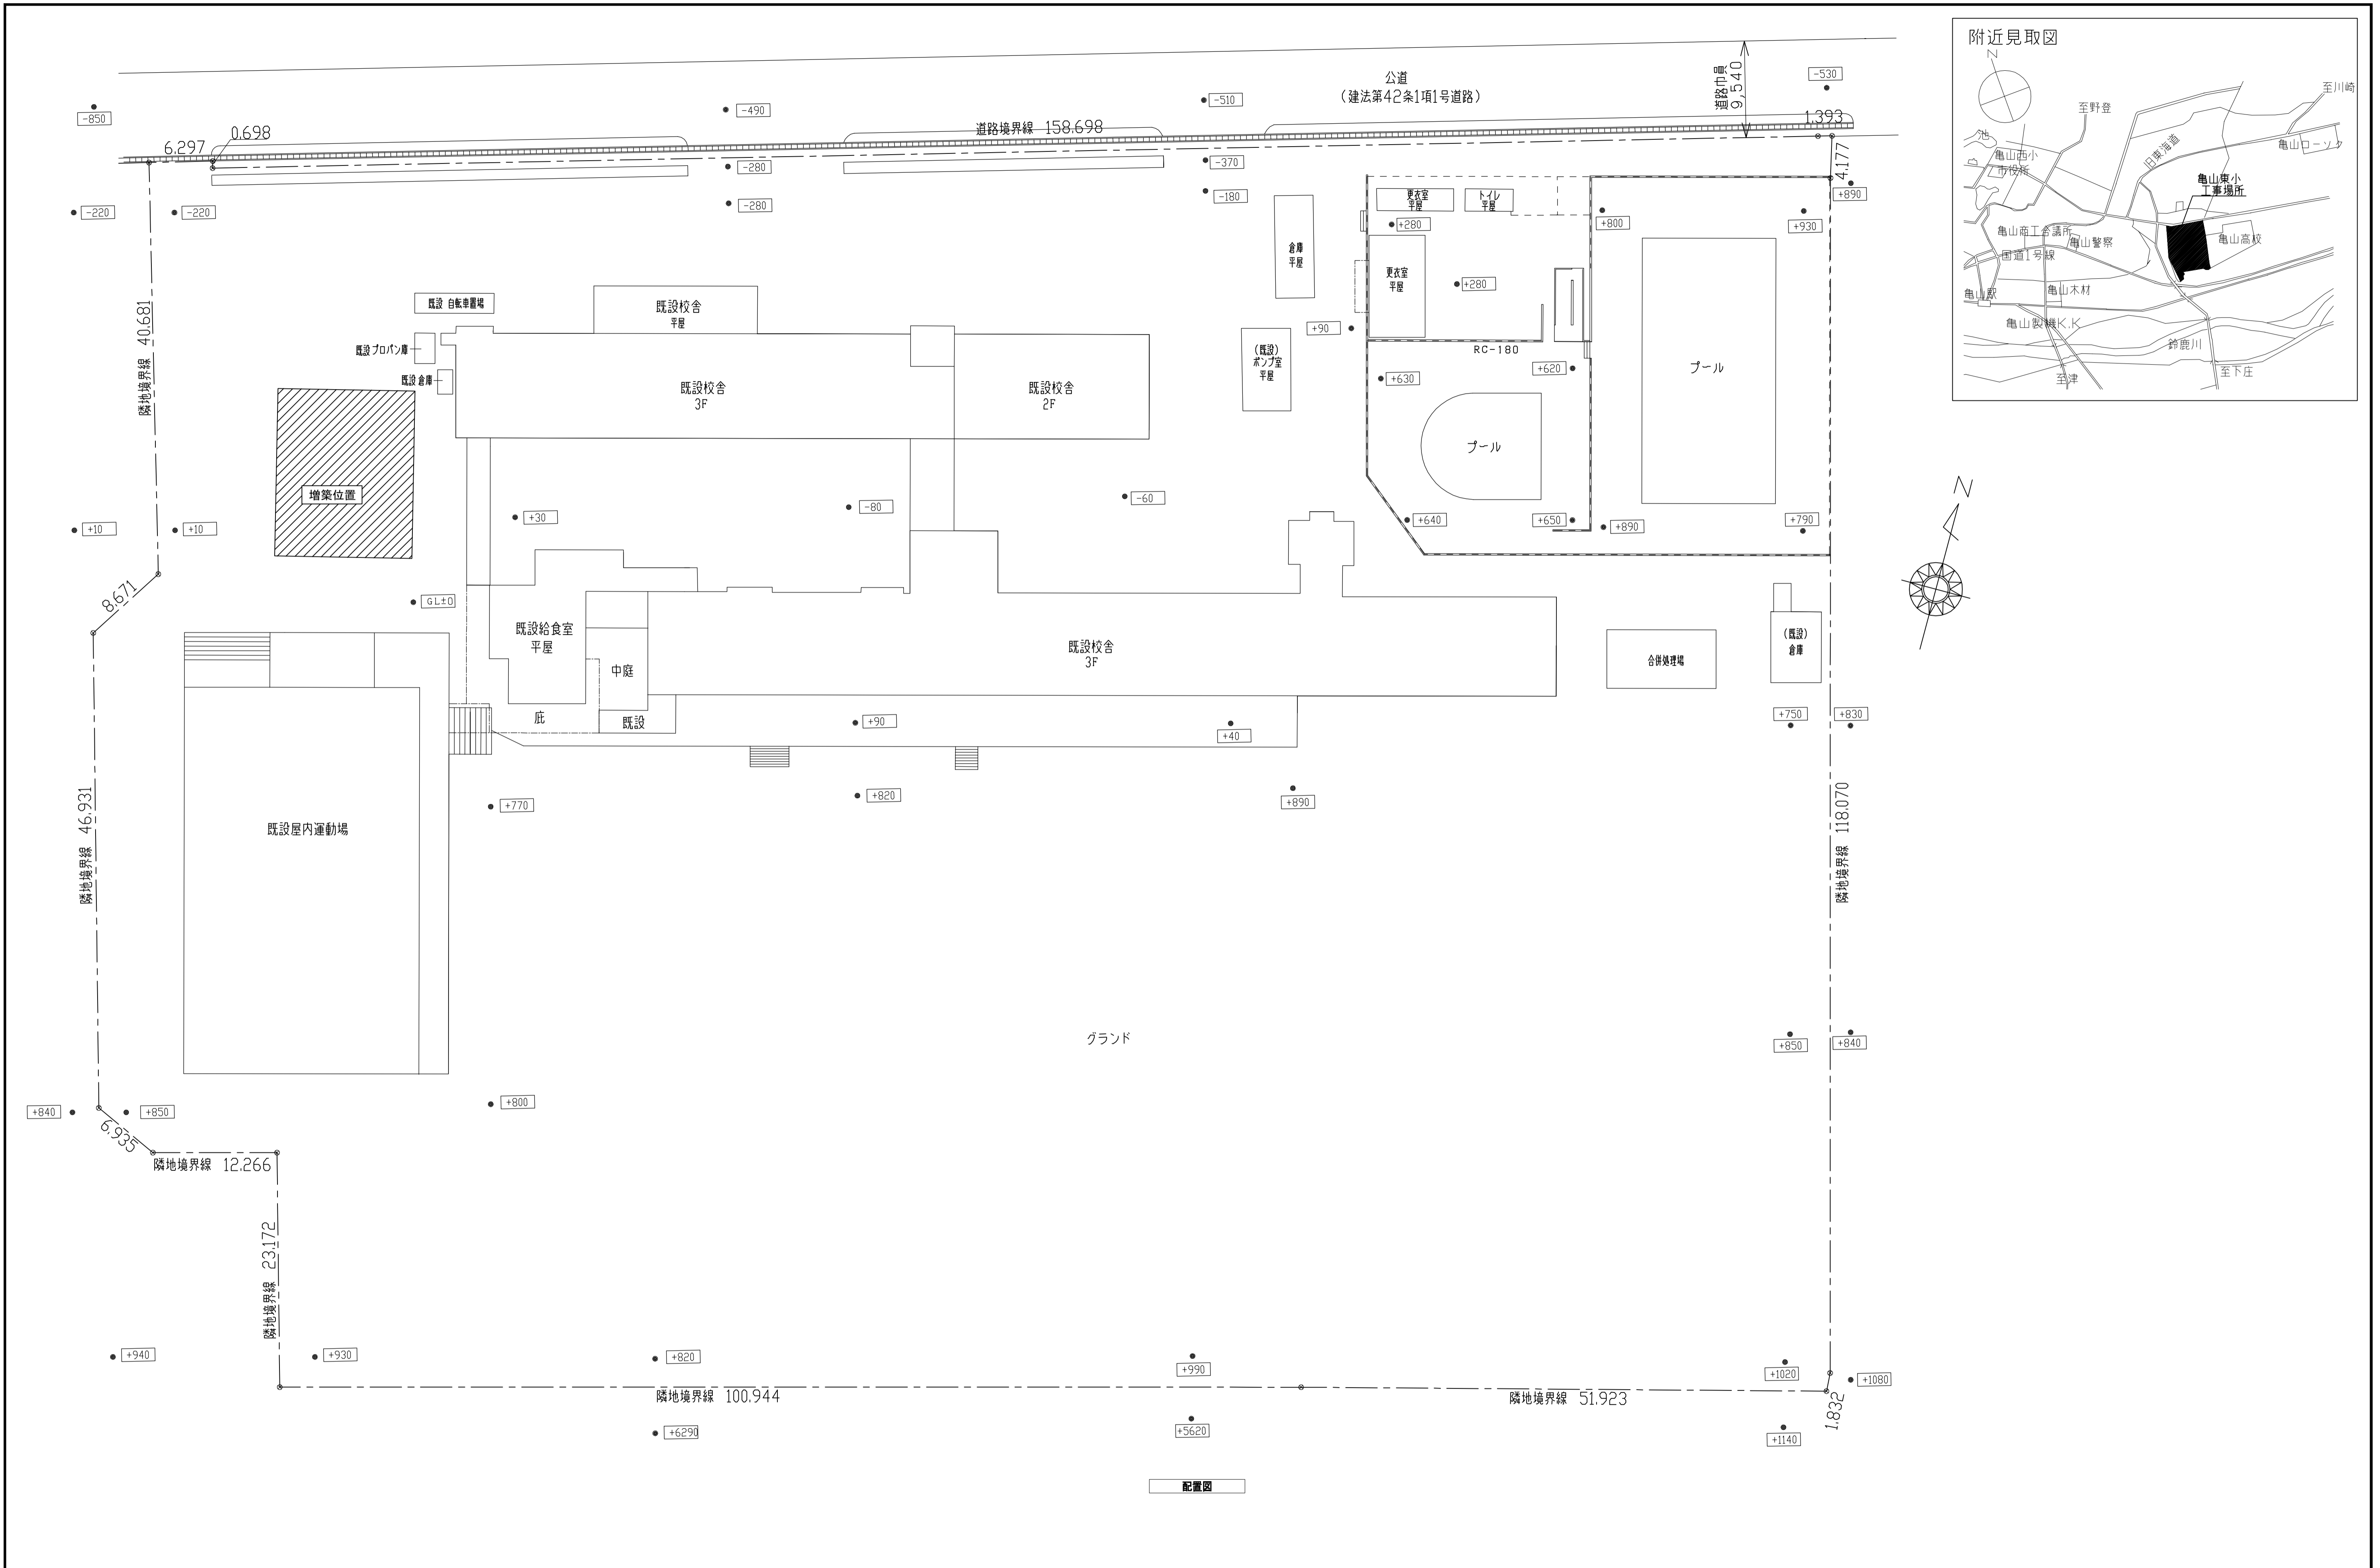


配置図

| | | | | | | | | |
|----------------|-----|--|-----------------------|------|--|-------------------|-------------|-------------------|
| 注記 A3-1:600 | 月、日 | | 工事名称 亀山東小学校教室等増築工事 | 工事種別 |  株式会社 阿波設計事務所 校閲 担当 製図 | 図面名称 配置図・附近見取図 | | 設計No. - |
| | 変更 | | | | | 設計年月日 | 縮尺 1:300 | ファイルNo. A / 06 |

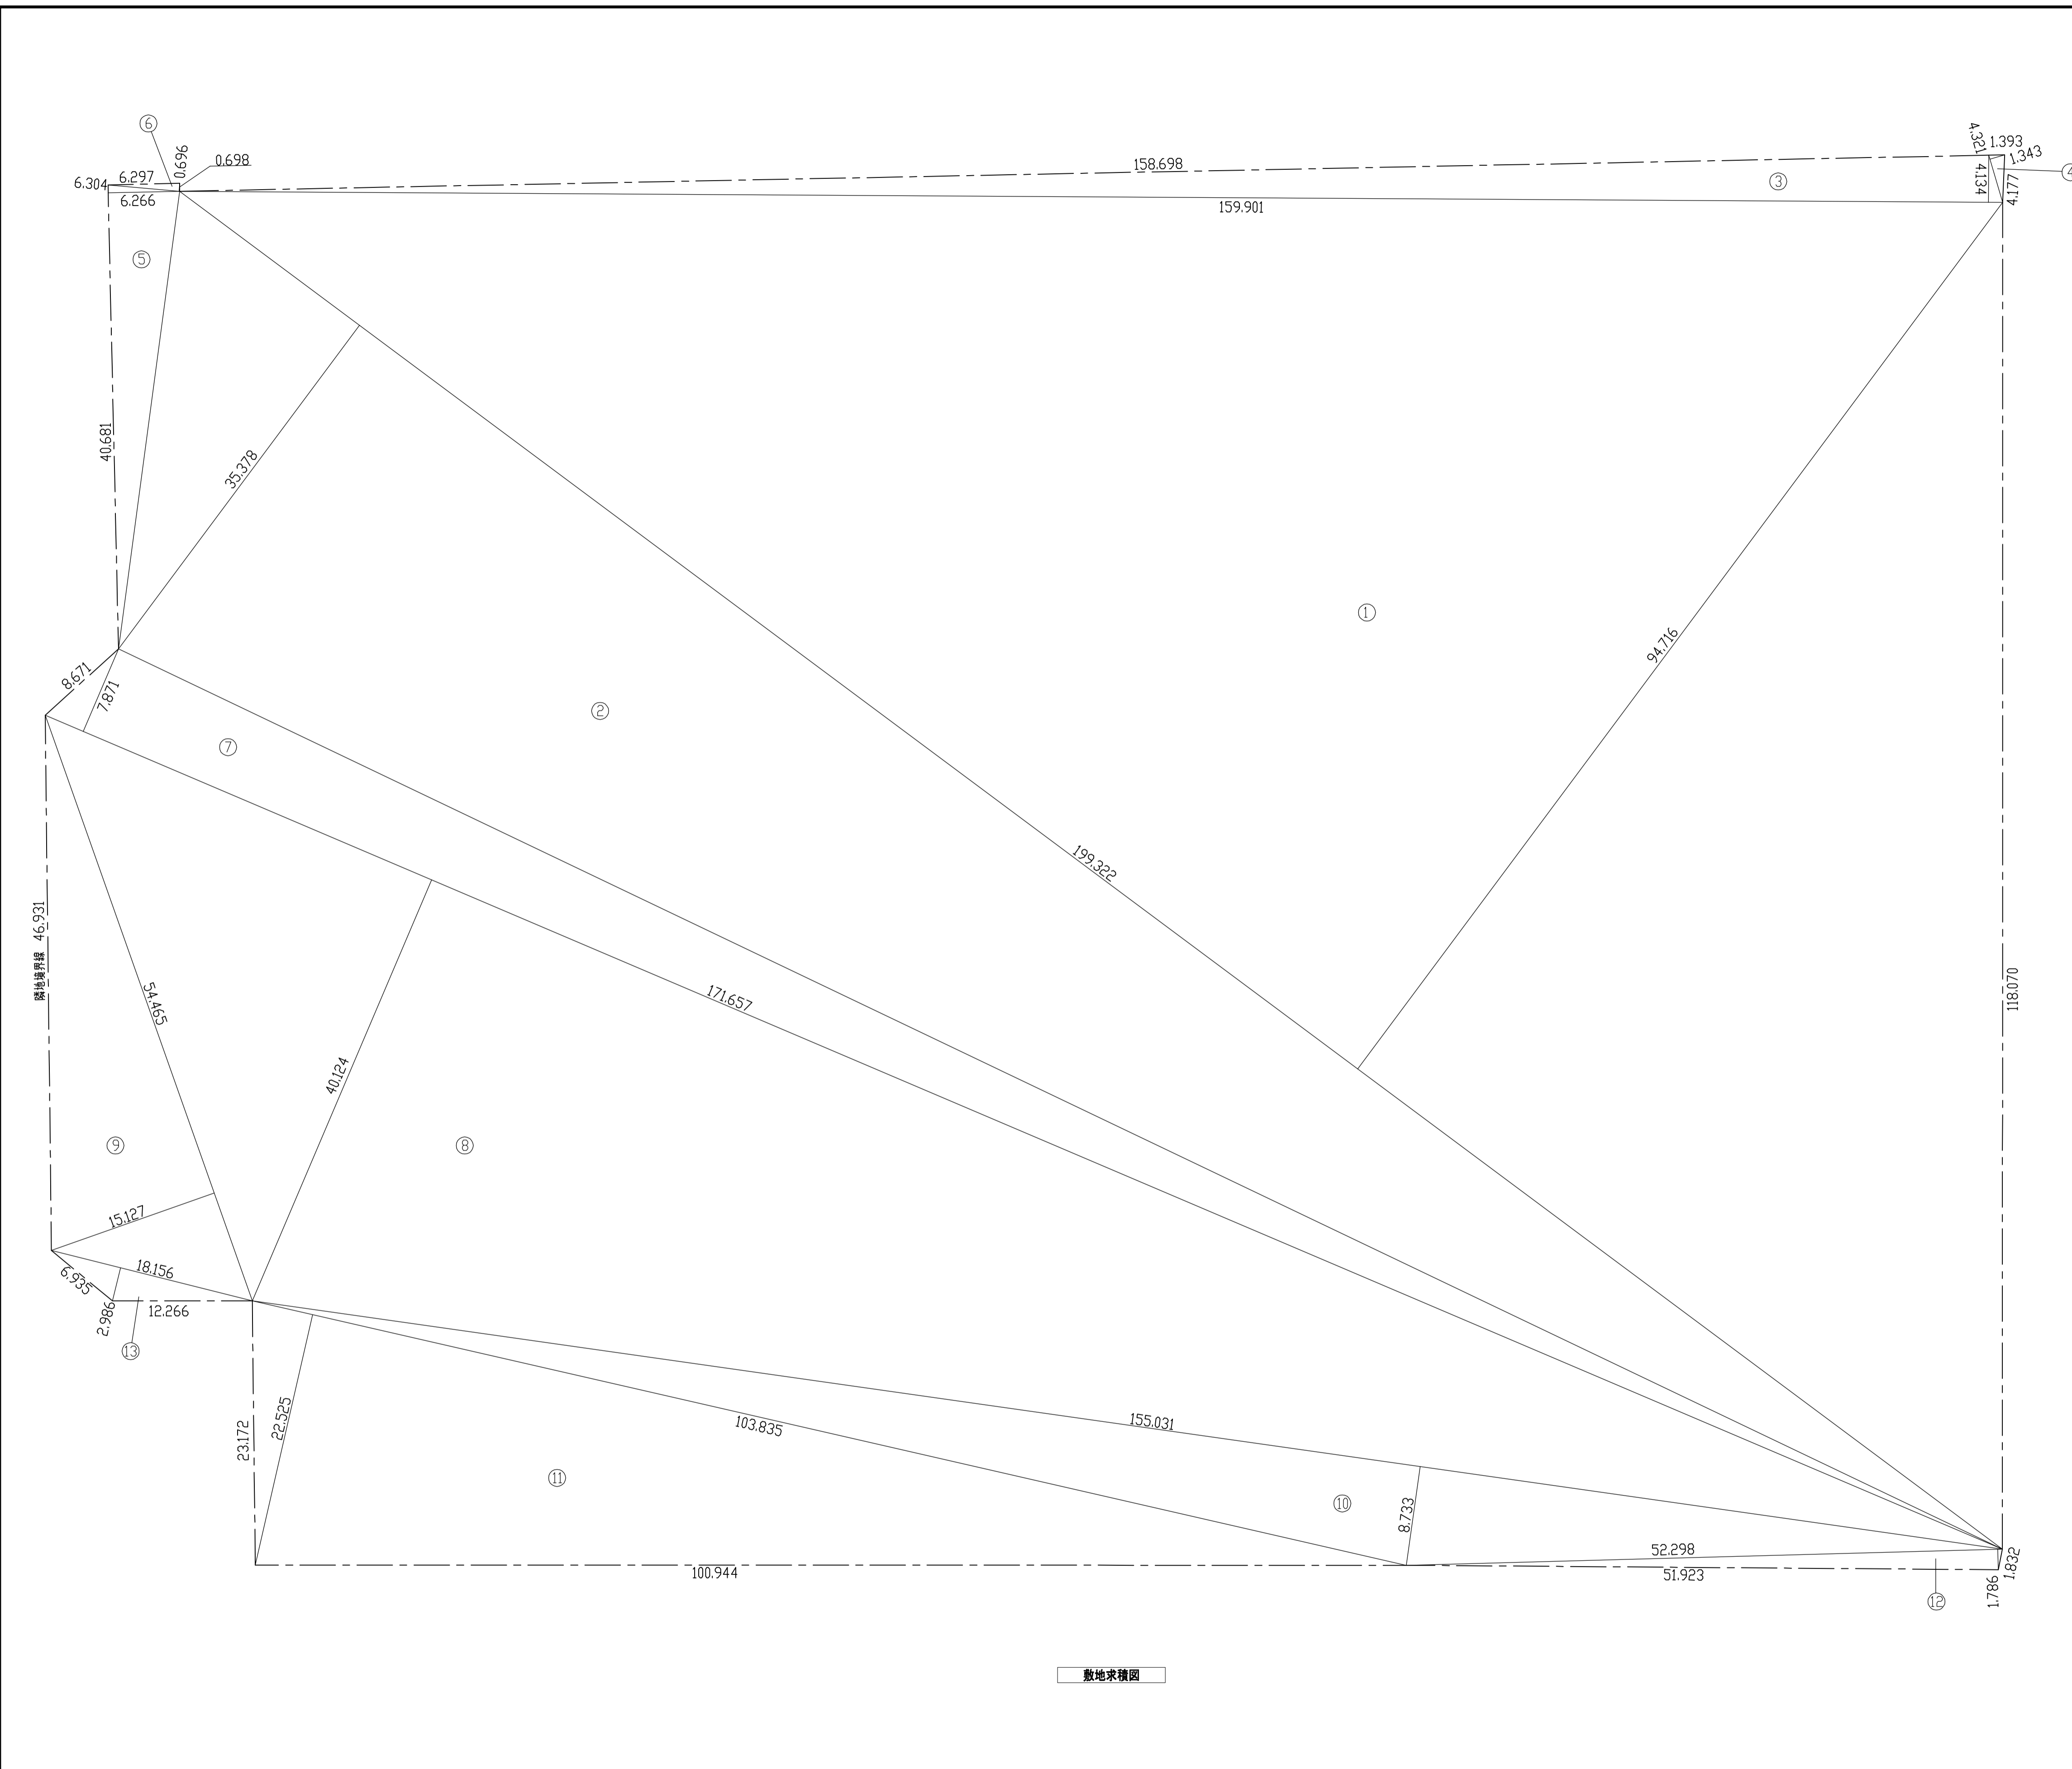


| 求積表 | | | |
|-----|---------|---|----------------------|
| ① | 199.322 | × | 94.716 = 18878.982 |
| ② | 199.322 | × | 35.378 = 7051.613 |
| ③ | 159.901 | × | 4.134 = 661.030 |
| ④ | 4.321 | × | 1.343 = 5.803 |
| ⑤ | 40.681 | × | 6.266 = 254.907 |
| ⑥ | 6.304 | × | 0.696 = 4.387 |
| ⑦ | 171.657 | × | 7.871 = 1351.112 |
| ⑧ | 171.657 | × | 40.124 = 6887.565 |
| ⑨ | 54.465 | × | 15.127 = 823.892 |
| ⑩ | 155.031 | × | 8.733 = 1353.885 |
| ⑪ | 103.835 | × | 22.525 = 2338.883 |
| ⑫ | 52.298 | × | 1.786 = 93.404 |
| ⑬ | 18.156 | × | 2.986 = 54.213 |
| 小計 | | | 39759.676 |
| 1/2 | | | 19879.838 |
| 合計 | | | 19879.838 → 19879.83 |

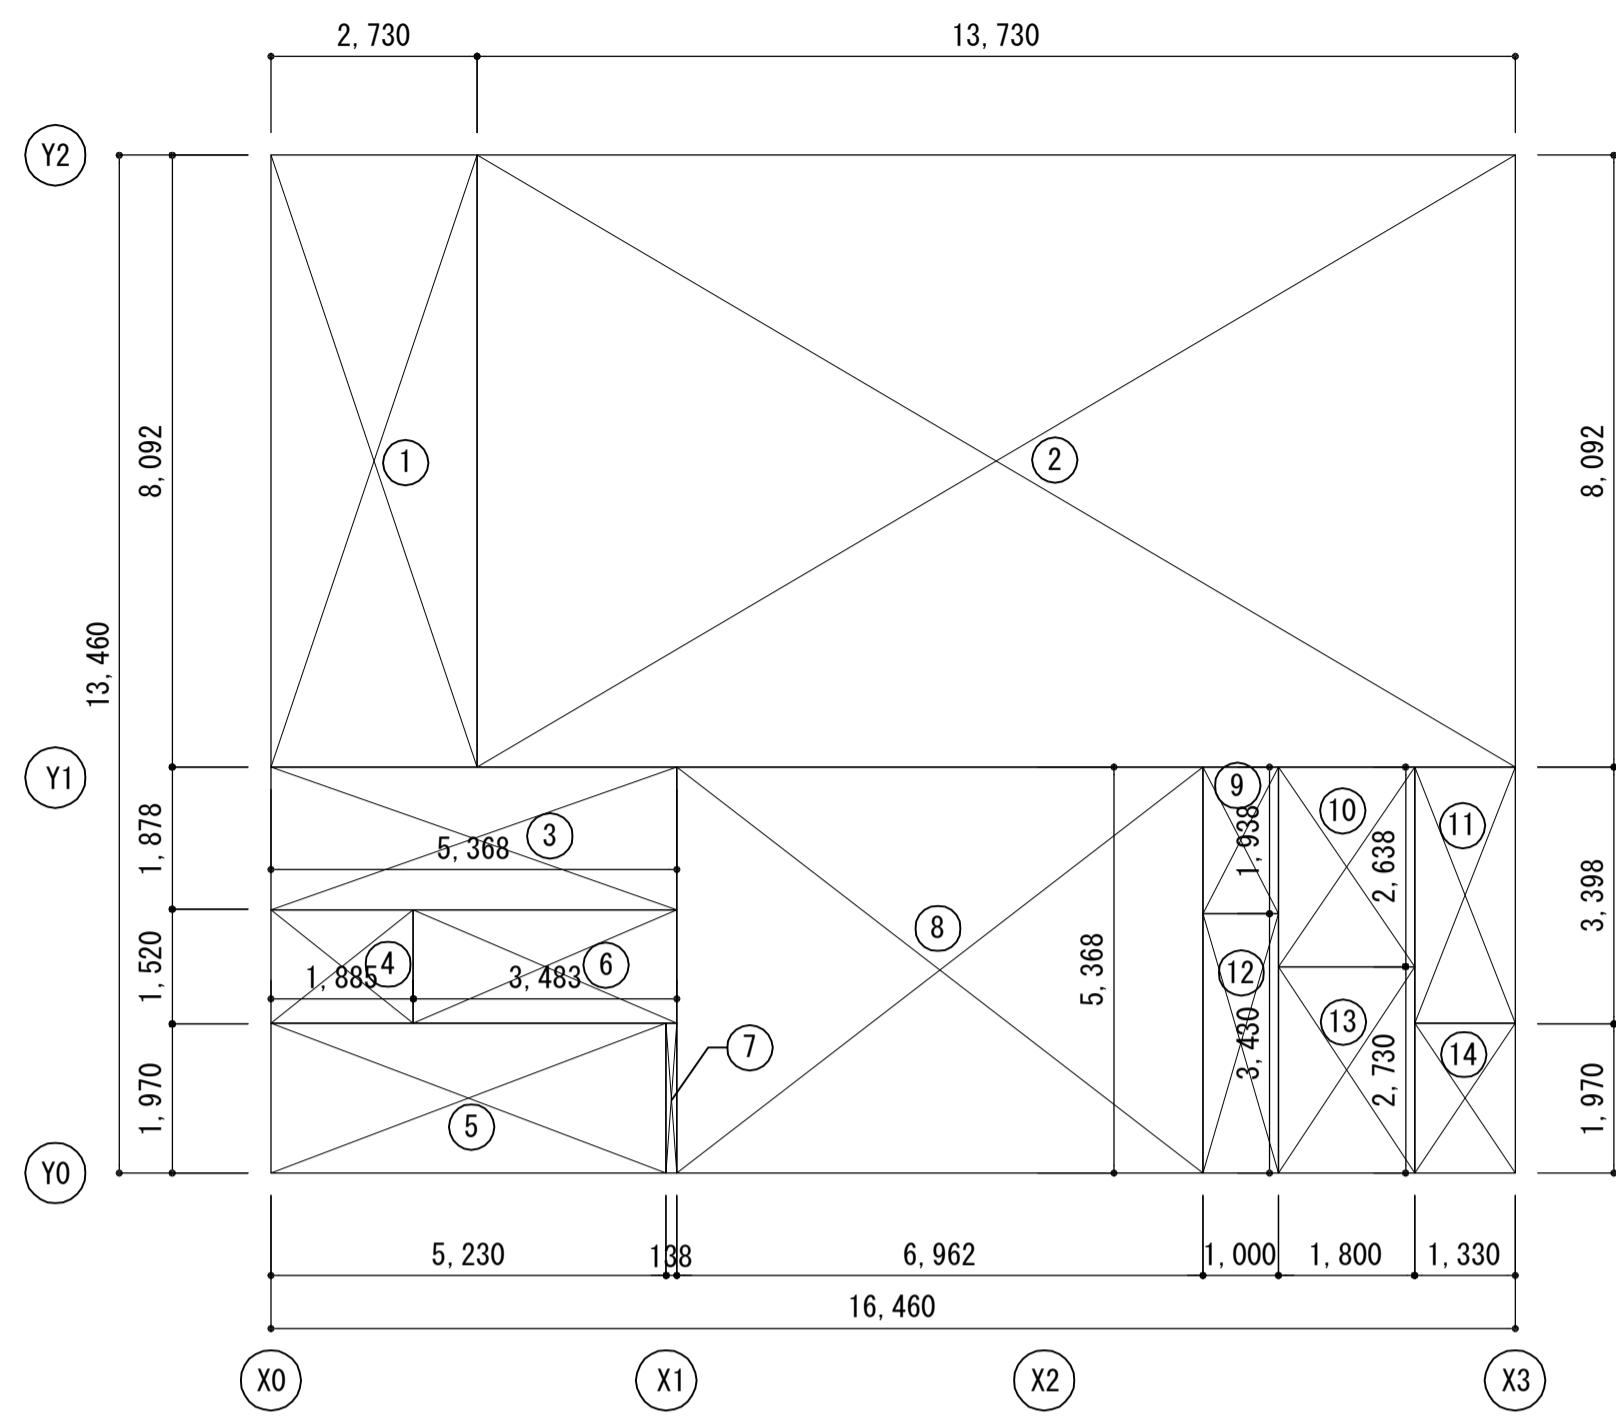


1階床積図

| 室名 | 記号 | 計算式 | 小計 |
|-------|-------|---------------|----------|
| 倉庫 | ① | 2.73 × 8.092 | 22.0912 |
| 図工室 | ② | 13.73 × 8.092 | 111.1032 |
| 階段下倉庫 | ③ | 5.368 × 1.878 | 10.0811 |
| | ④ | 1.885 × 1.52 | 2.8652 |
| ホール | ⑤ | 5.23 × 1.97 | 10.3031 |
| | ⑥ | 3.483 × 1.52 | 5.2942 |
| | ⑦ | 0.138 × 1.97 | 0.2719 |
| 女子便所 | ⑧ | 6.962 × 5.368 | 37.3720 |
| | ⑨ | 1.0 × 1.938 | 1.9380 |
| 男子便所 | ⑩ | 1.8 × 2.638 | 4.7484 |
| | ⑪ | 1.33 × 3.398 | 4.5193 |
| | ⑫ | 1.0 × 3.43 | 3.4300 |
| | ⑬ | 1.8 × 2.73 | 4.9140 |
| | ⑭ | 1.33 × 1.97 | 2.6201 |
| | 計 | | 221.5517 |
| | 1階床面積 | | 221.55㎡ |

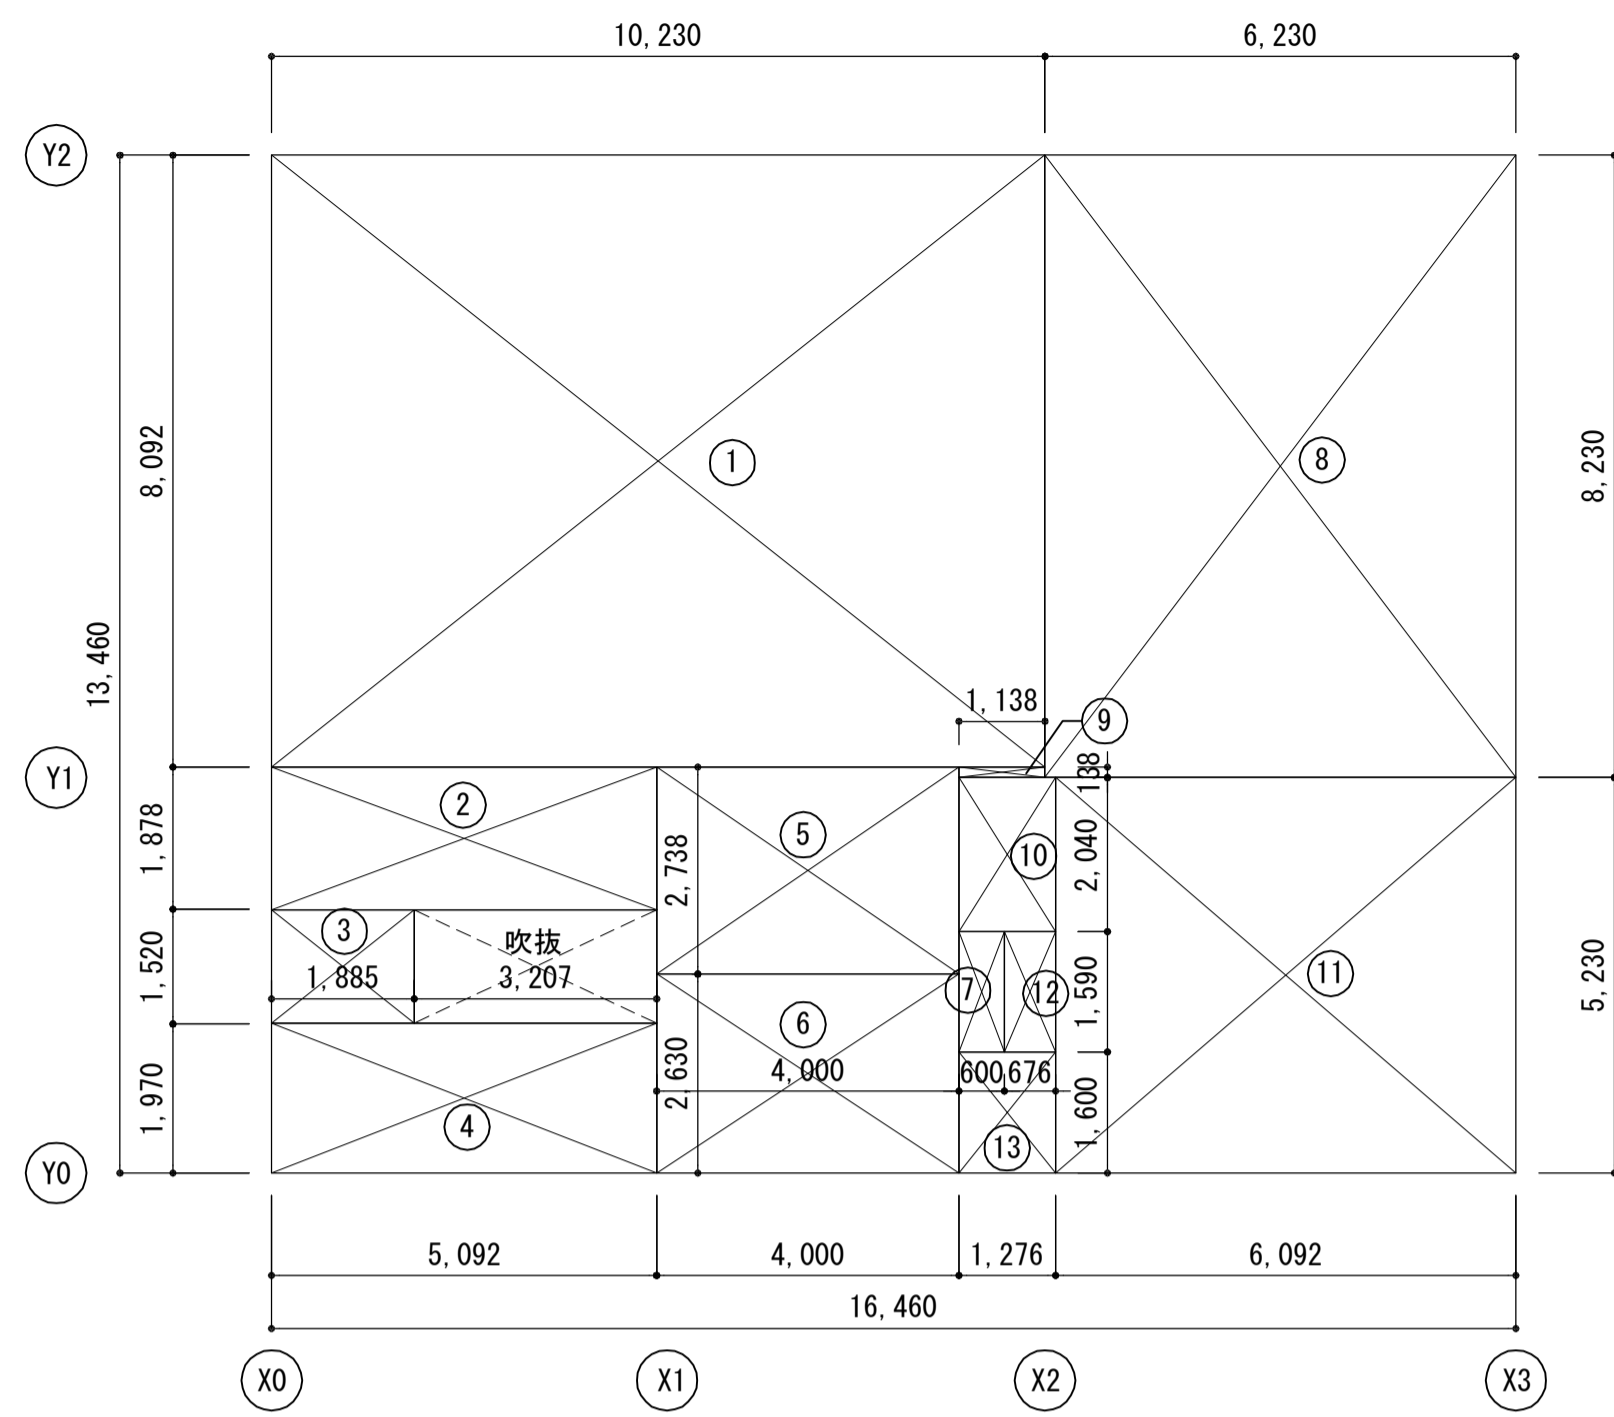

2階床積図


| 室名 | 記号 | 計算式 | 小計 |
|-------|-------|---------------|----------|
| 生活科室 | ① | 10.23 × 8.092 | 82.7812 |
| 階段室 | ② | 5.092 × 1.878 | 9.5628 |
| | ③ | 1.885 × 1.52 | 2.8652 |
| | ④ | 5.092 × 1.97 | 10.0312 |
| 廊下 | ⑤ | 4.0 × 2.738 | 10.9520 |
| 相談室 | ⑥ | 4.0 × 2.63 | 10.5200 |
| 押入 | ⑦ | 0.6 × 1.59 | 0.9540 |
| 会議室 a | ⑧ | 6.23 × 8.23 | 51.2729 |
| 会議室 b | ⑨ | 1.138 × 0.138 | 0.1570 |
| | ⑩ | 1.276 × 2.04 | 2.6030 |
| | ⑪ | 6.092 × 5.23 | 31.8612 |
| 給湯室 | ⑫ | 0.676 × 1.59 | 1.0748 |
| | ⑬ | 1.276 × 1.6 | 2.0416 |
| | 計 | | 216.6769 |
| | 2階床面積 | | 216.67㎡ |

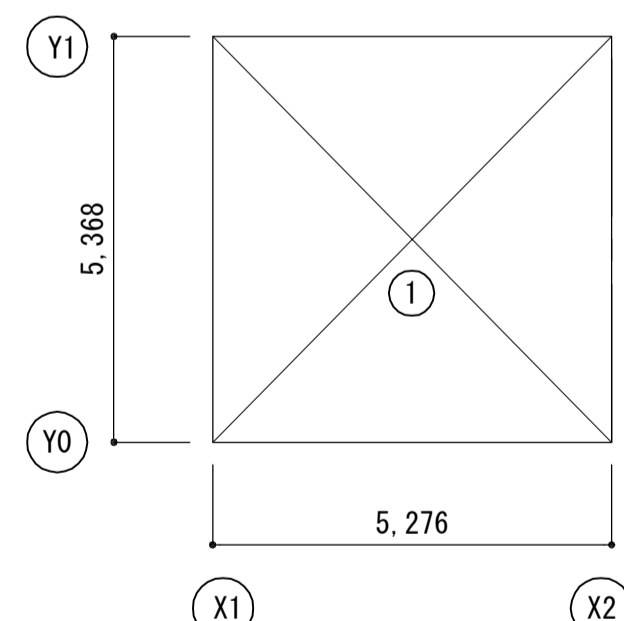

屋根裏倉庫積図

| 室名 | 記号 | 計算式 | 小計 |
|-------|----|---------------|---------|
| 屋根裏倉庫 | ① | 5.276 × 5.368 | 28.3216 |
| | | 屋根裏倉庫床面積 | 28.32㎡ |

※2階床面積の1/2以下のため、床面積に算入しない。

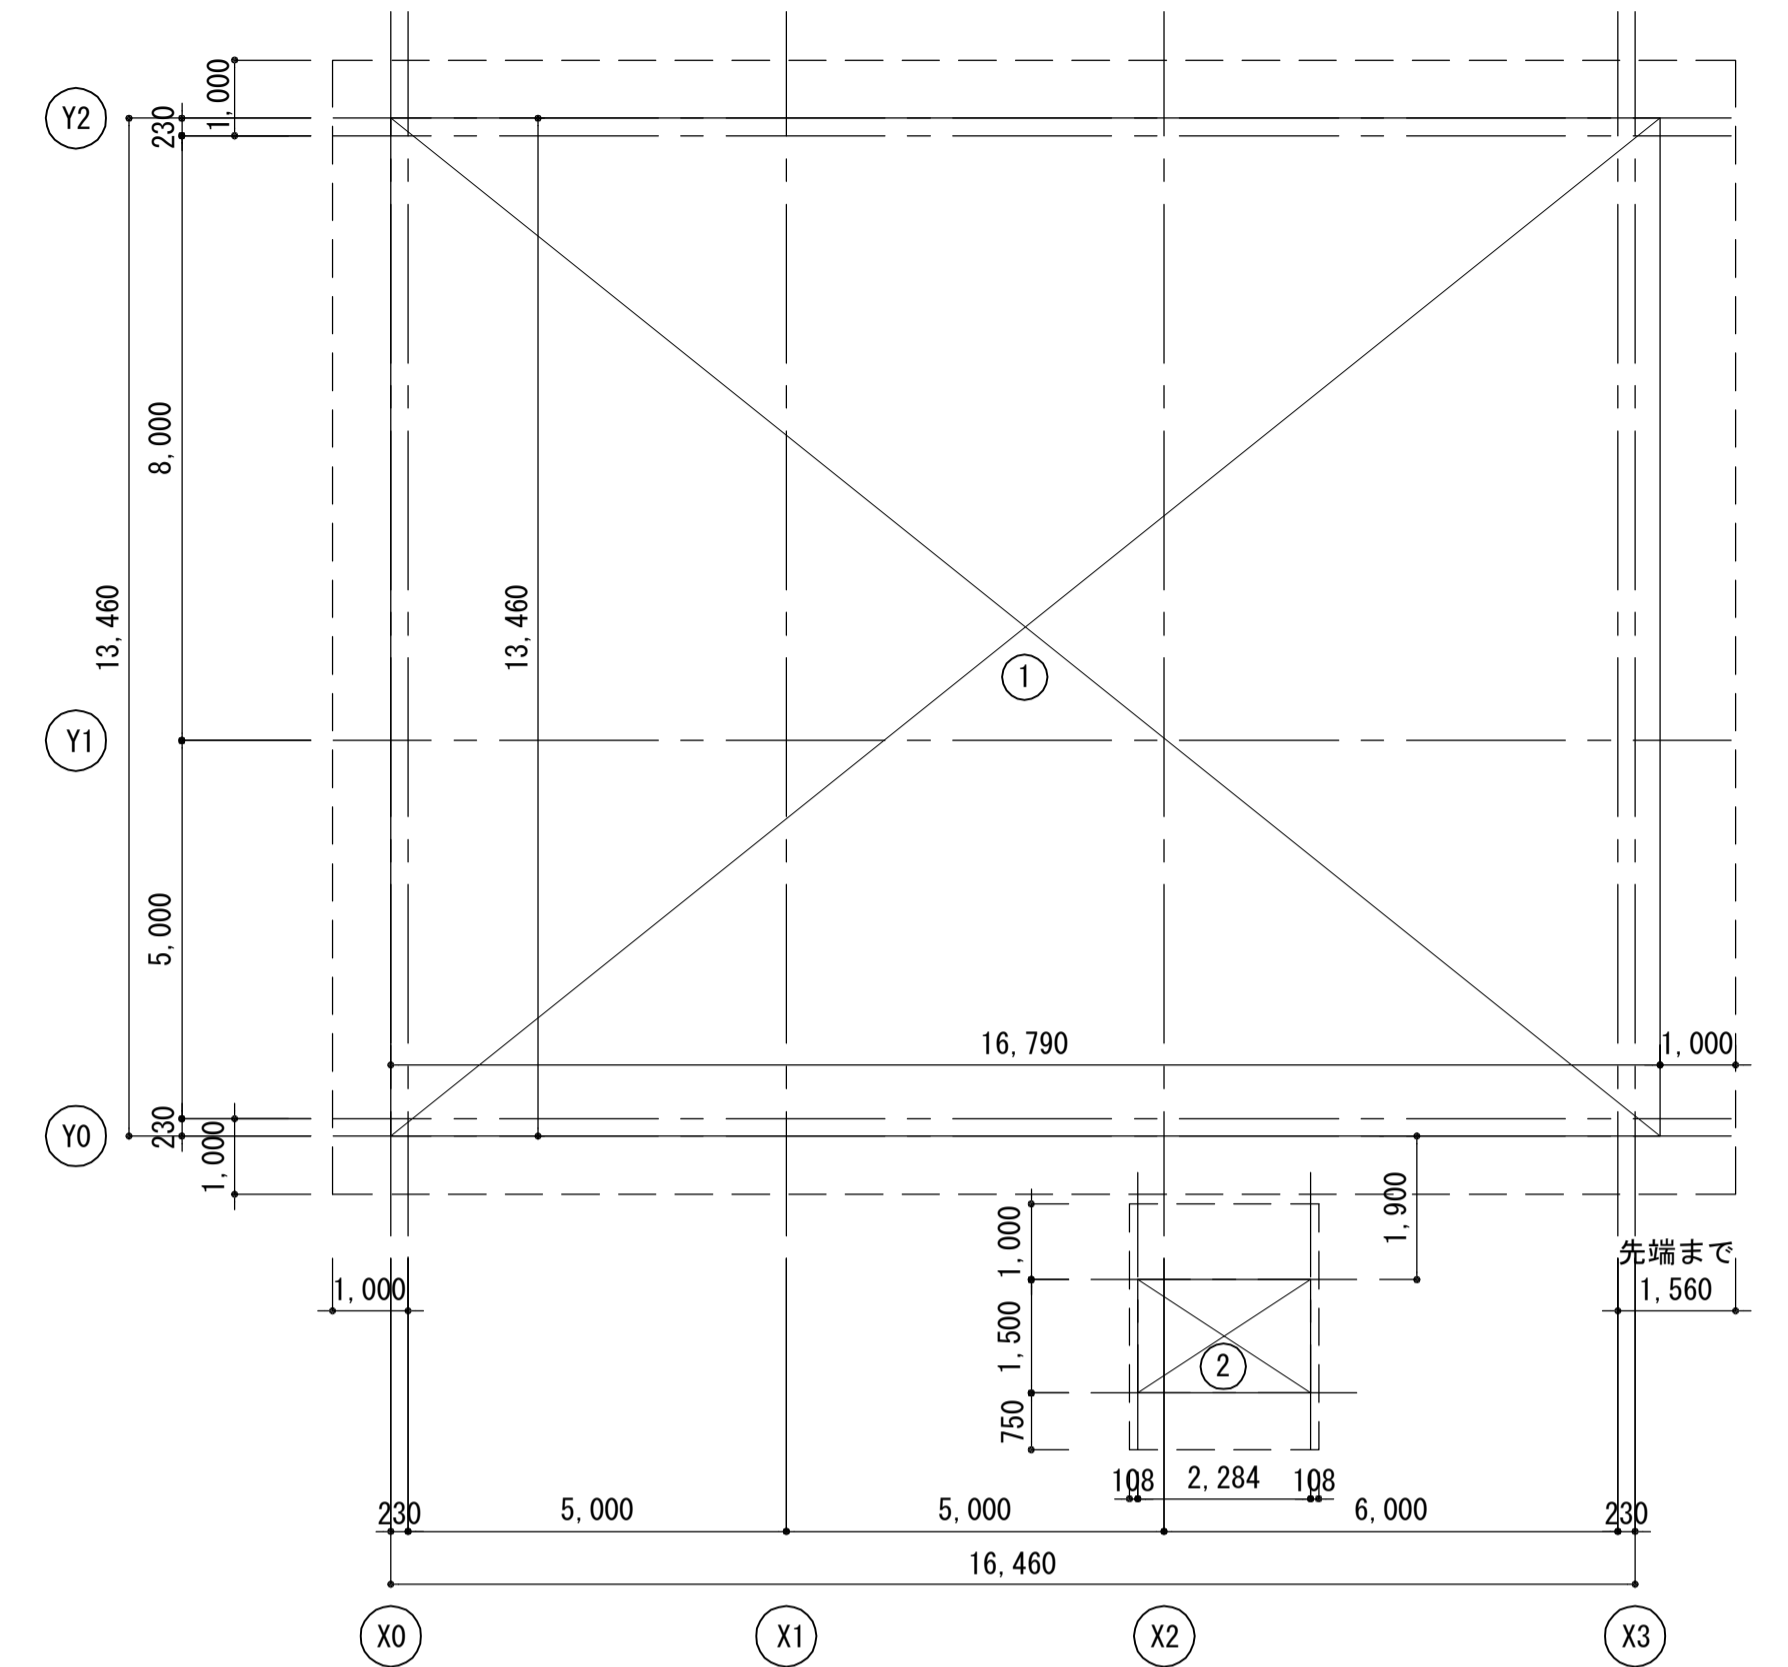

建築面積積図

| 記号 | 計算式 | 小計 |
|----|---------------|----------|
| ① | 16.79 × 13.46 | 225.9934 |
| ② | 2.284 × 1.50 | 3.4260 |
| | 計 | 229.4194 |
| | 建築面積 | 229.41㎡ |

| 集計表 | |
|-------|---------|
| 床面積 | 建築面積 |
| 1階床面積 | 221.55㎡ |
| 2階床面積 | 216.67㎡ |
| 合計 | 438.22㎡ |

注記


A3-1:200

月、日
変更

工事名称

亀山東小学校教室等増築工事

工事種別

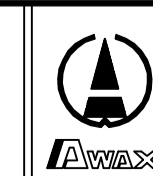

株式会社 阿波設計事務所

校閲 担当 製図

図面名称

建物求積図

設計年月日

縮尺
1:100


ファイルNo.

設計No.

図面No.


A / 08


第1棟

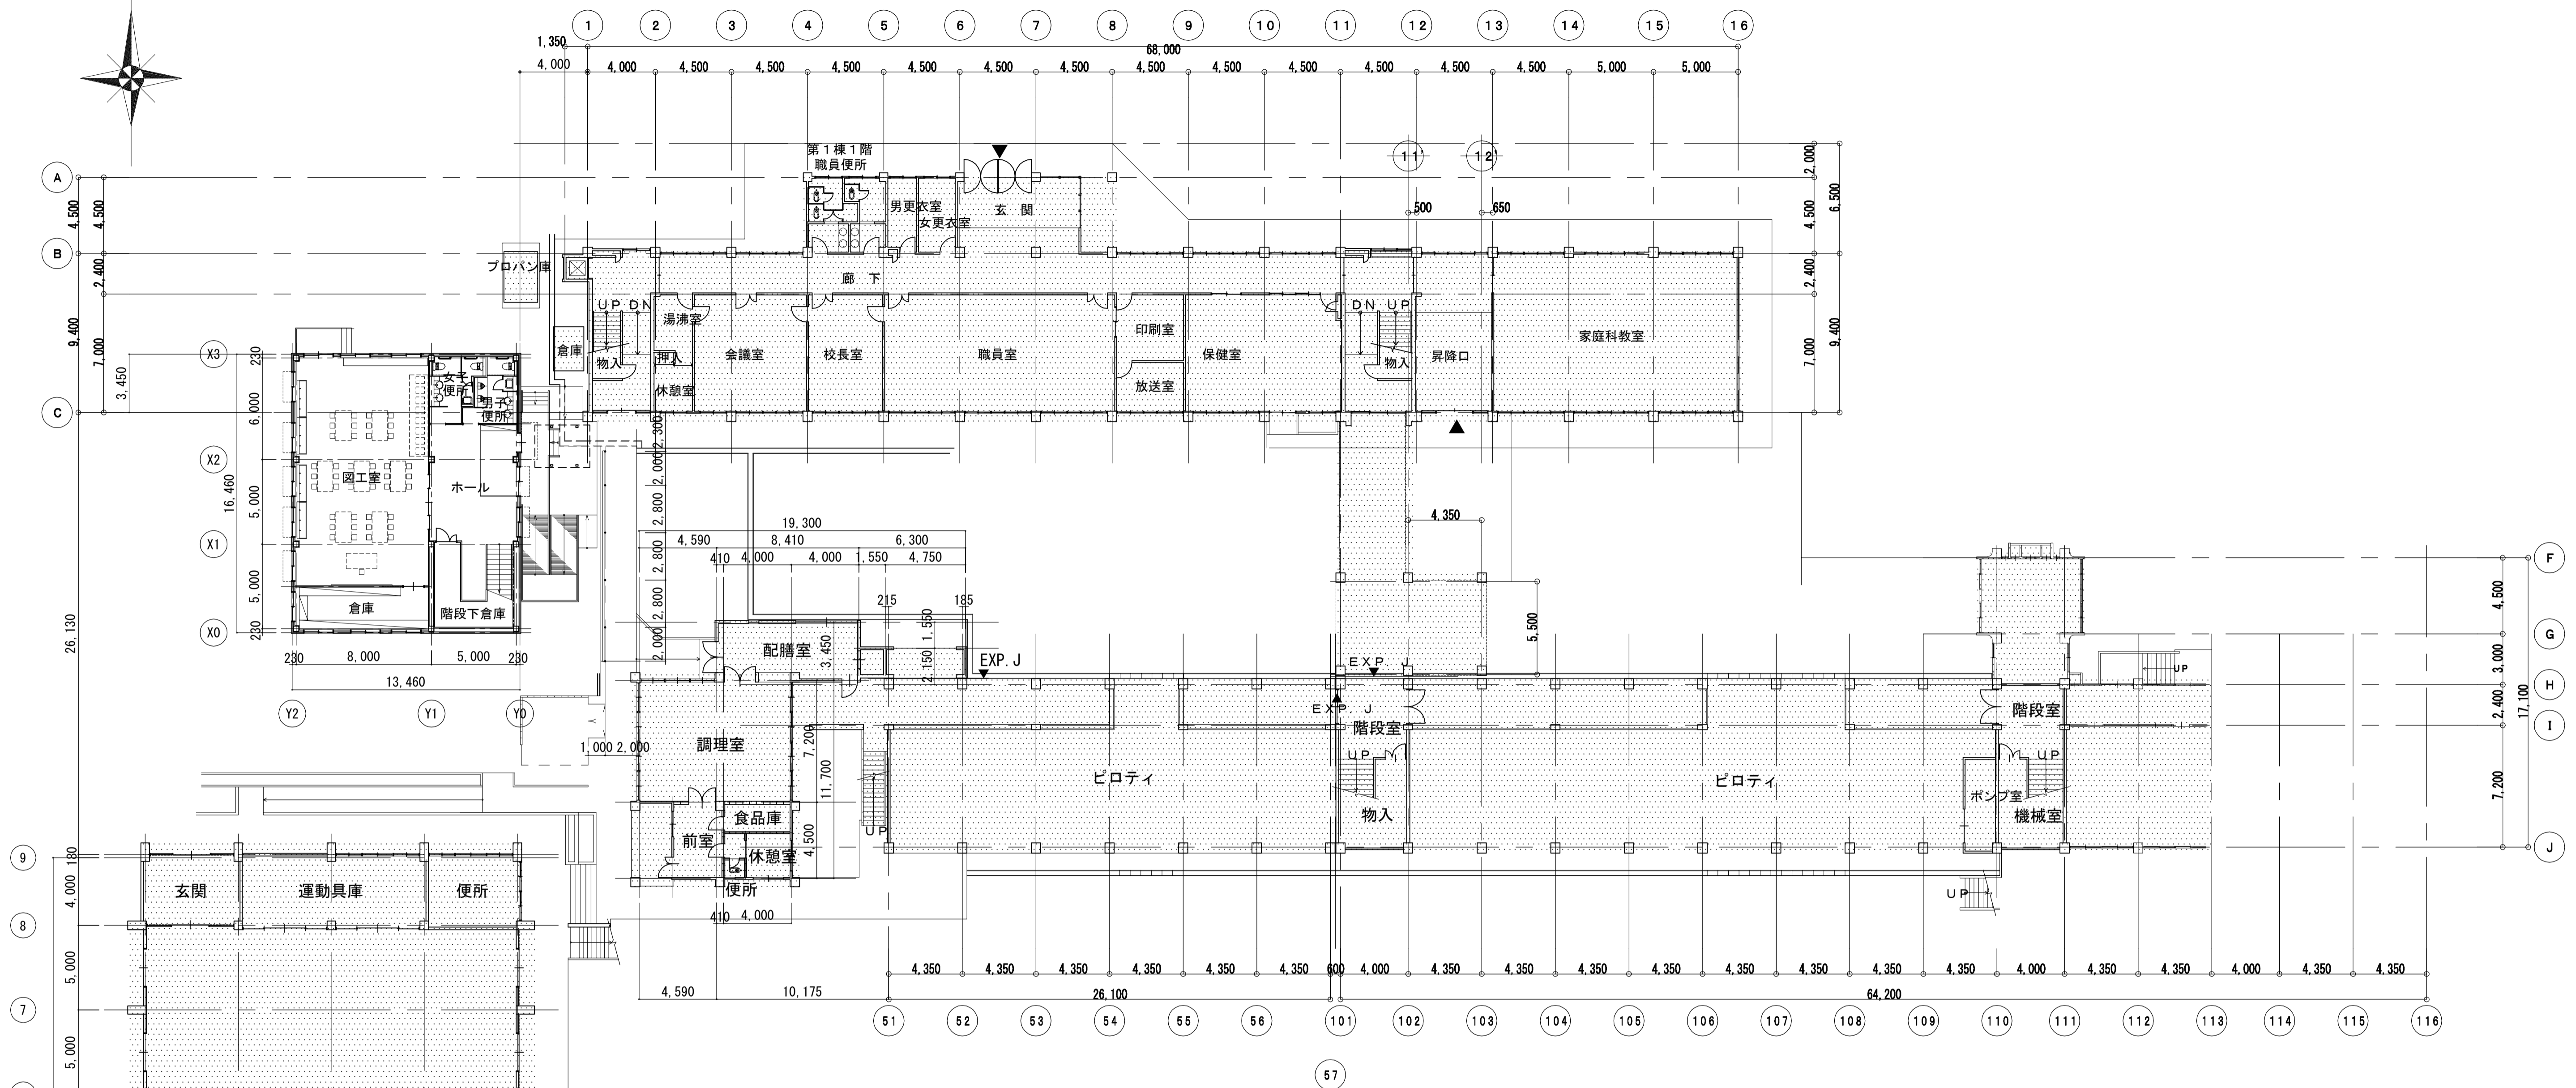


第2棟

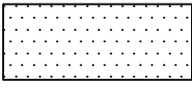



 既存建物を示す。

| | | | | | | |
|----------------|-----|---------------|------|--|---------|--------|
| 注記 A3-1:400 | 月、日 | 工事名称 | 工事種別 |  株式会社 阿波設計事務所 校閱 担当 製図 | 図面名称 | 設計No. |
| | 変更 | 亀山東小学校教室等増築工事 | | | 1階全体平面図 | — |
| | | | | | 縮尺 | 図面No. |
| | | | | | 1:200 | A / 10 |


第1棟

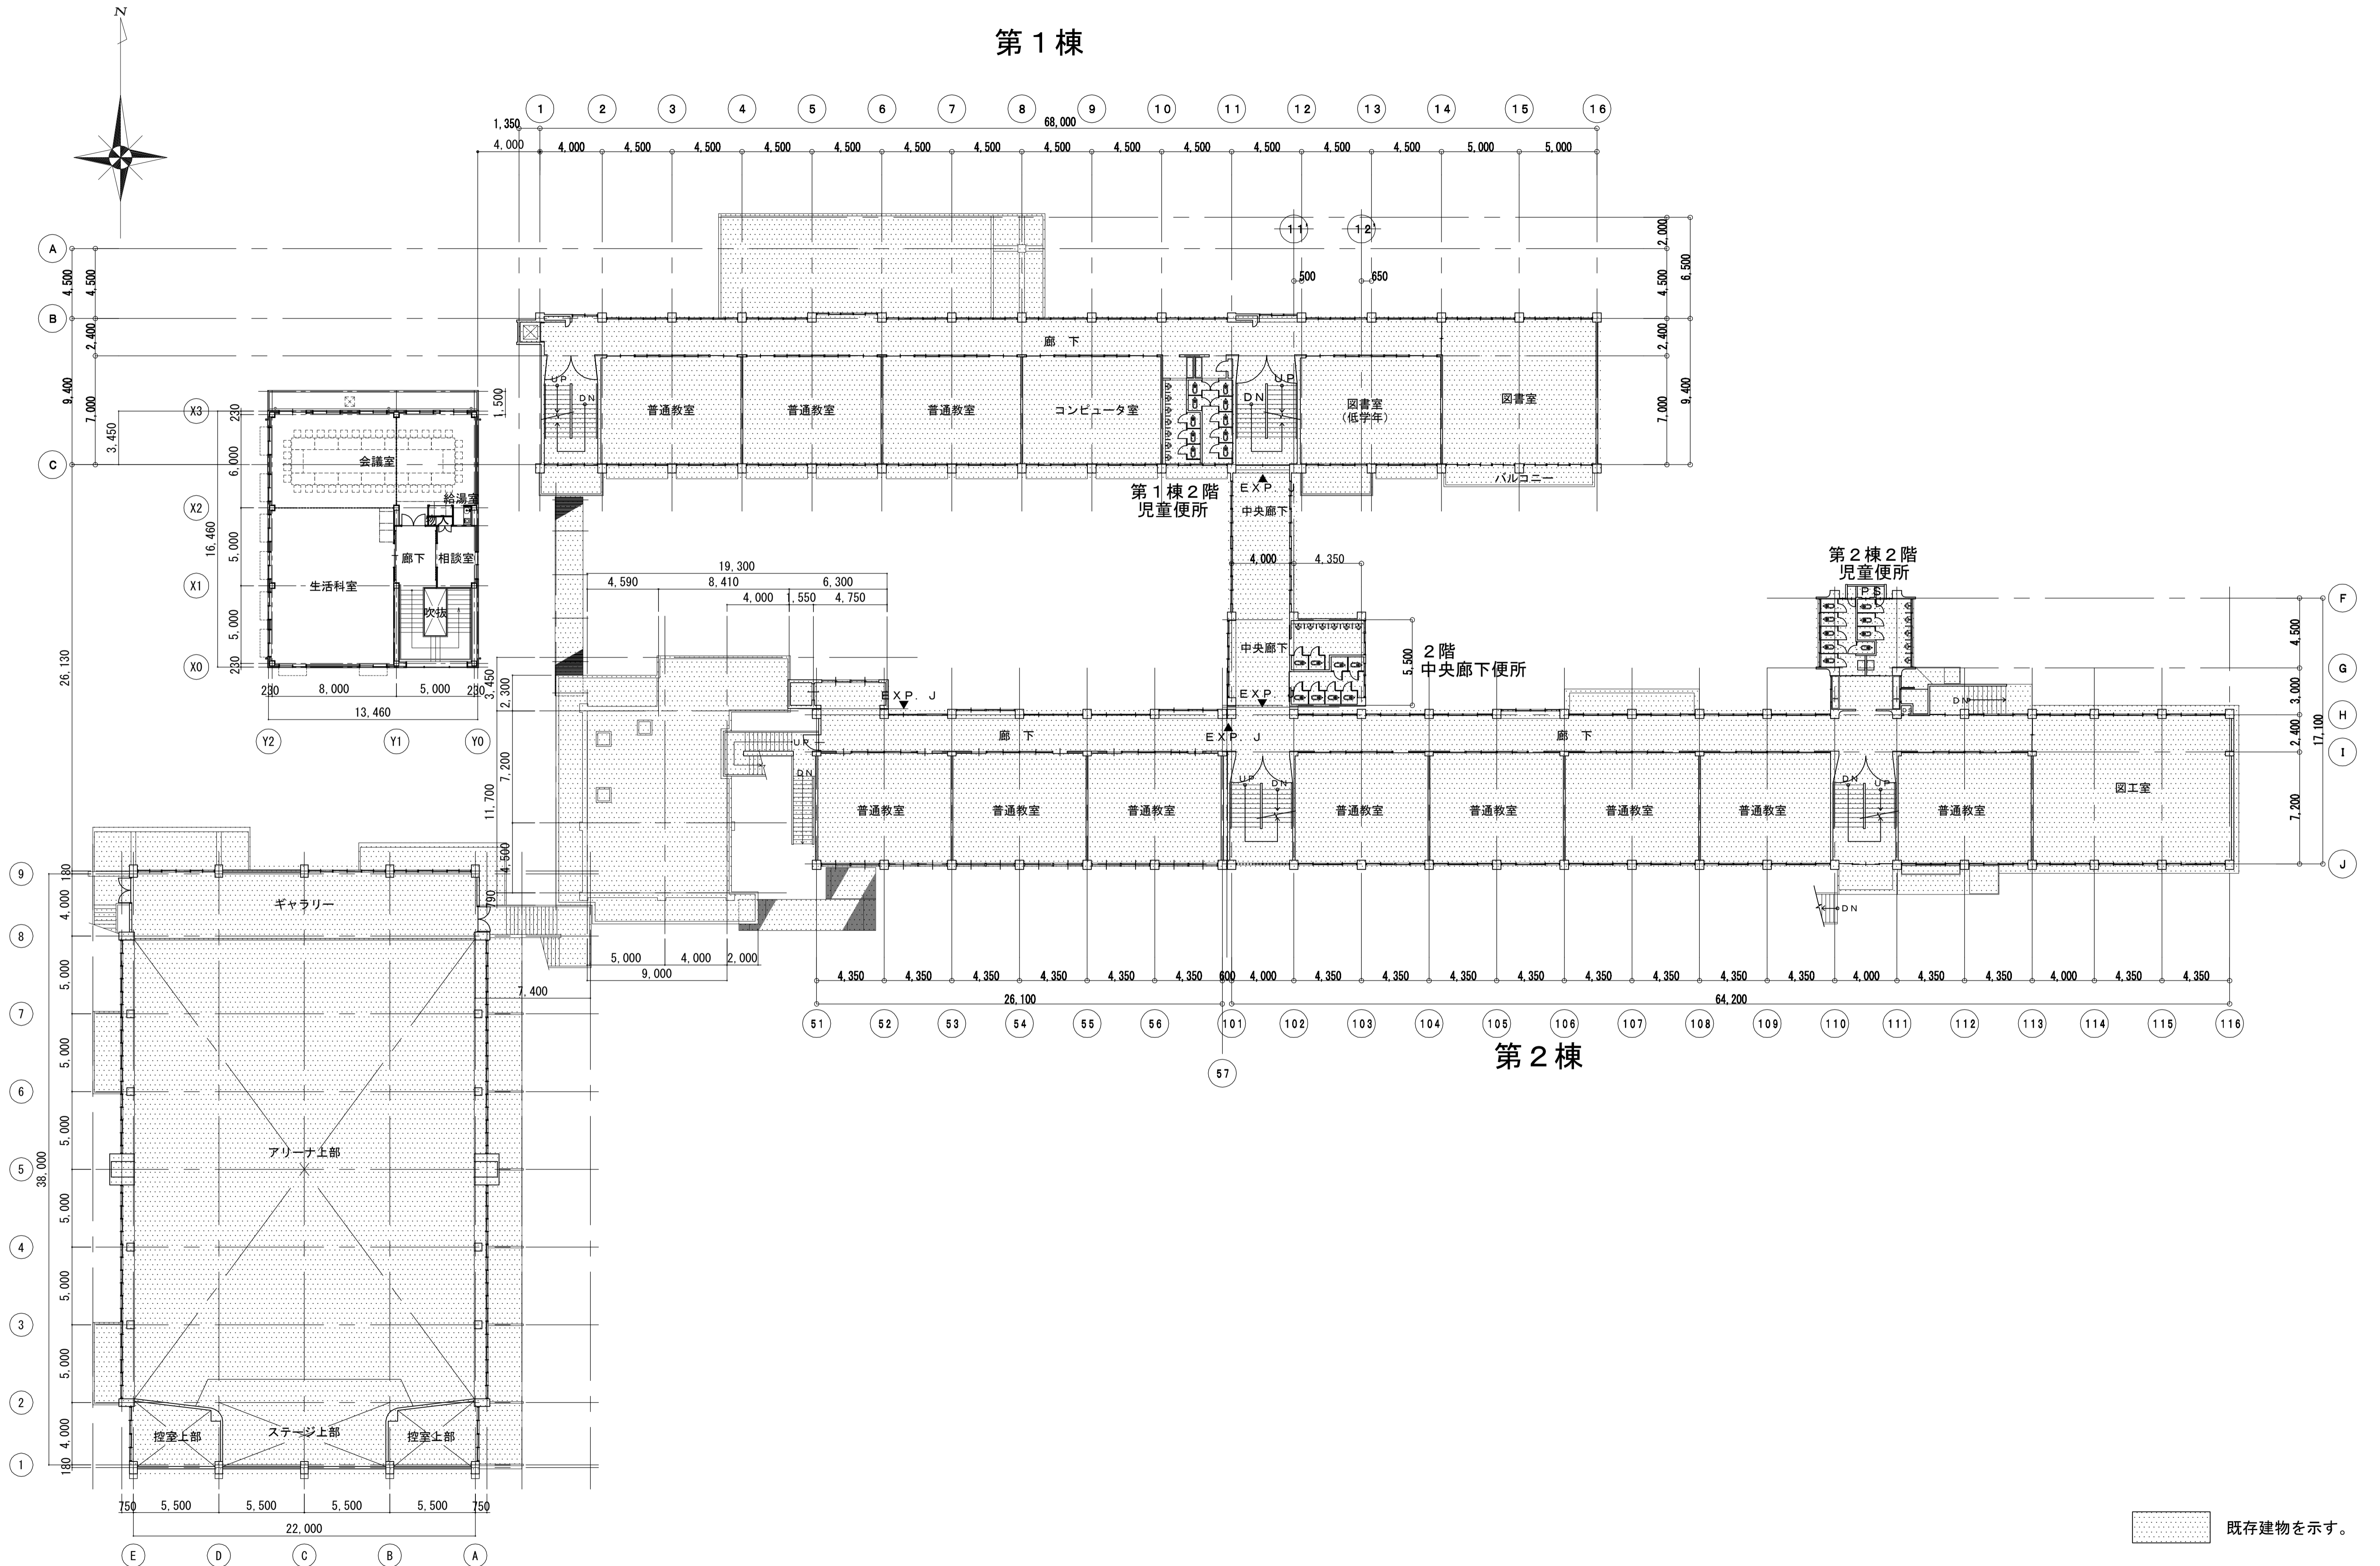

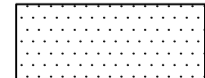
 既存建物を示す。

| | | | | | | |
|-----------------|-----|---------------|------|--|---------|---------|
| 注記 A3-11-400 | 月、日 | 工事名称 | 工事種別 |  株式会社 阿波設計事務所 校閱 担当 製図 | 図面名称 | 設計No. |
| | 変更 | 亀山東小学校教室等増築工事 | | | 2階全体平面図 | — |
| | | | | | 設計年月日 | 縮尺 |
| | | | | | 1:200 | ファイルNo. |
| | | | | | | 図面No. |
| | | | | | | A / 11 |

第1棟

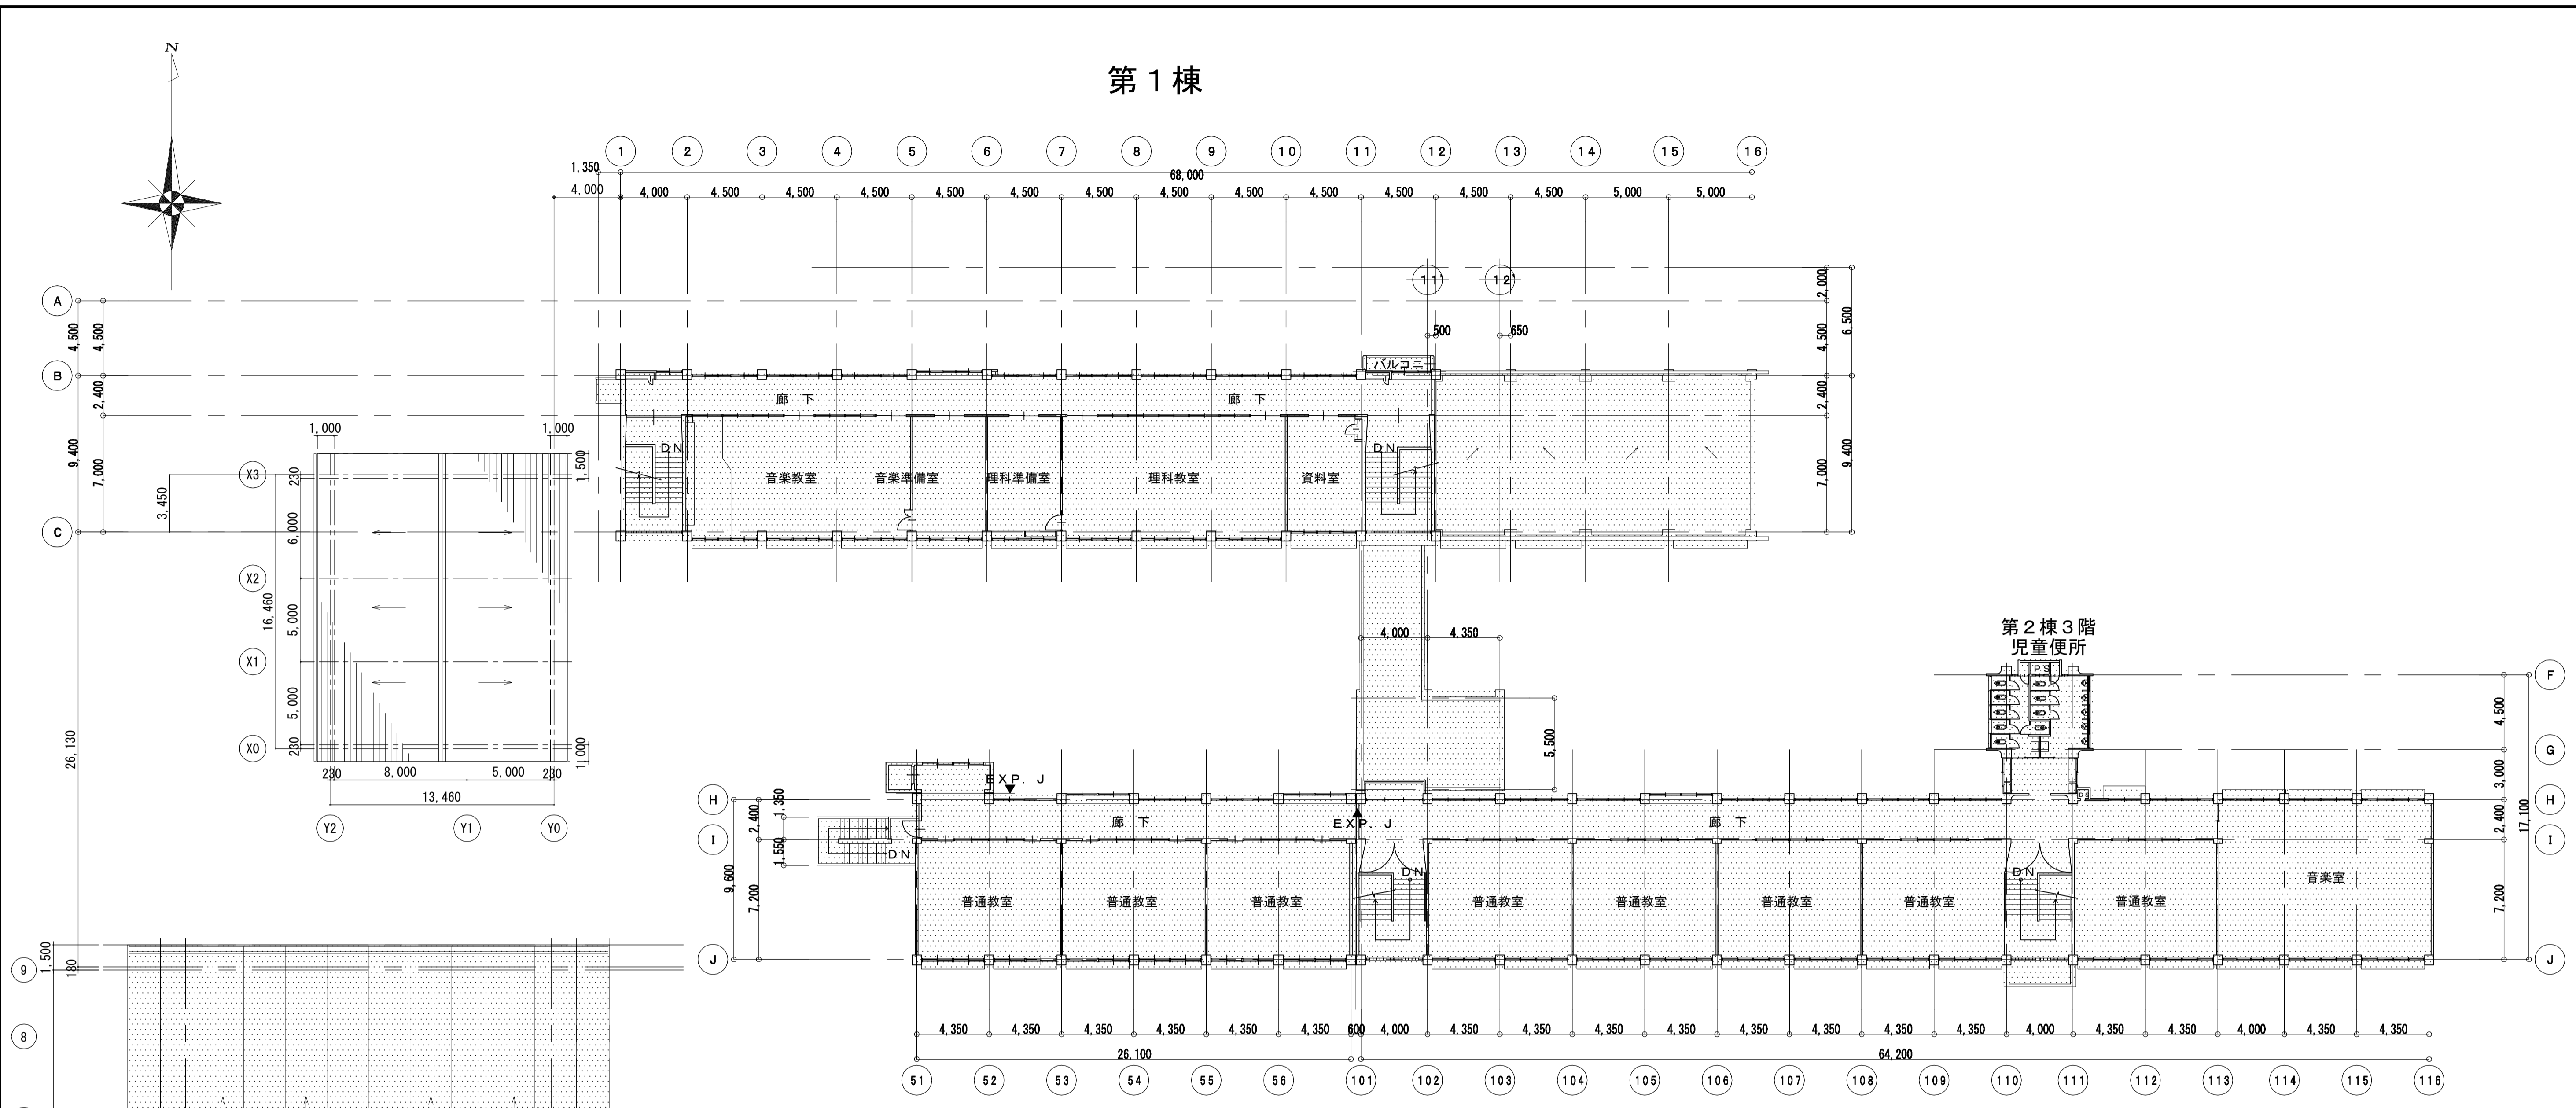



第2棟3階
児童便所

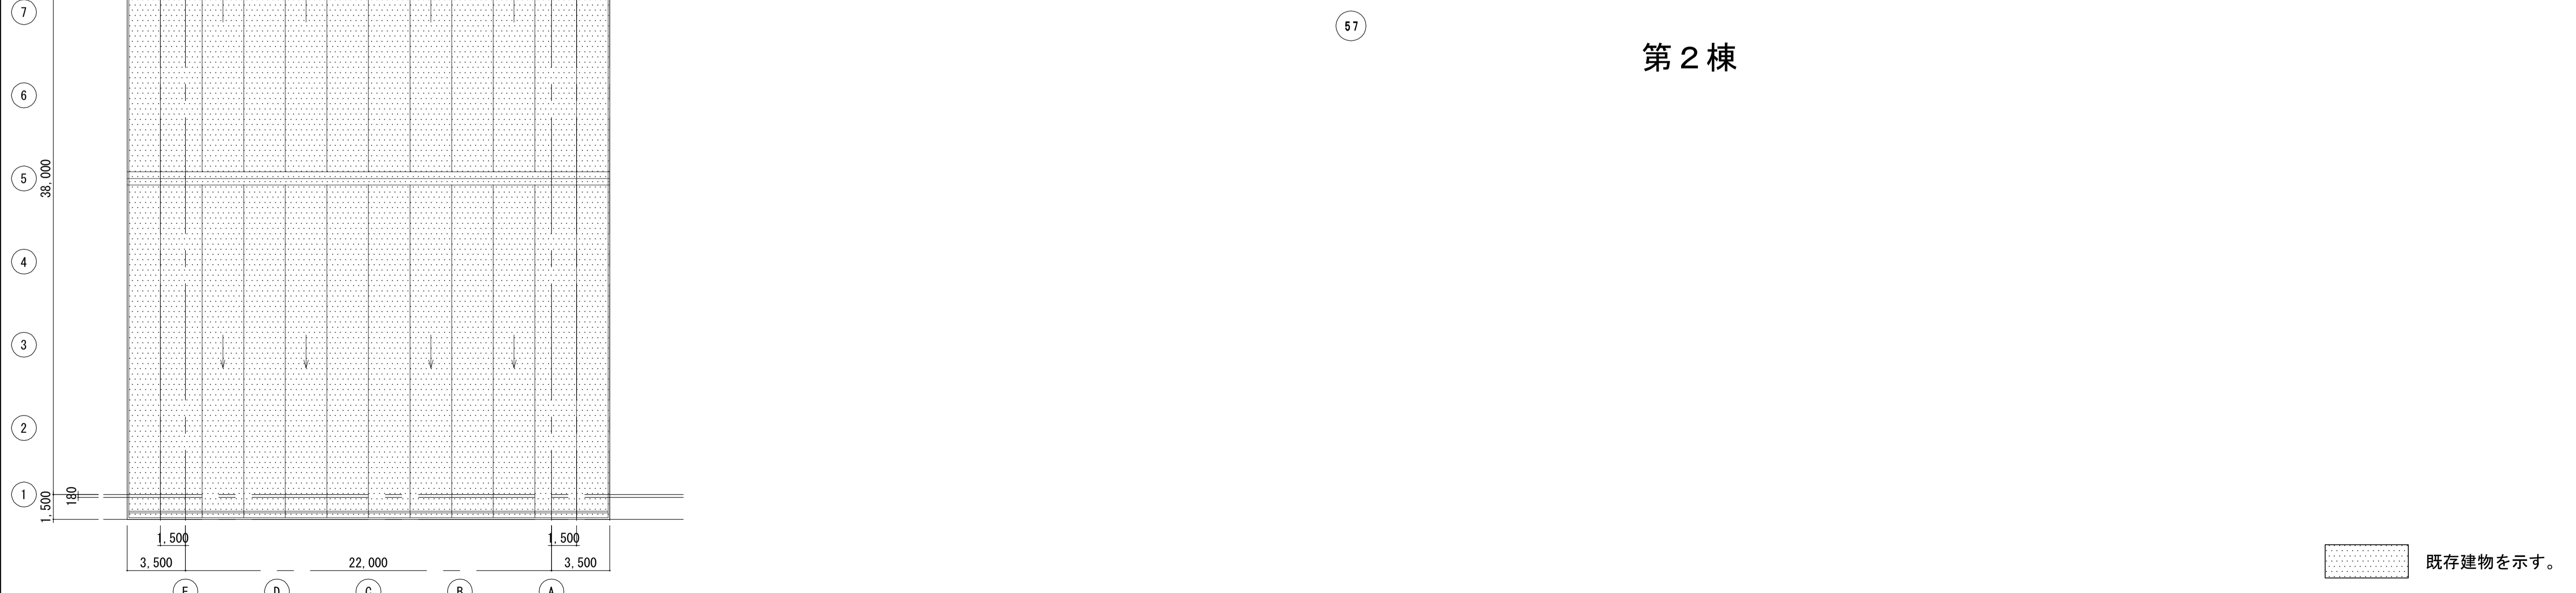


第2棟

既存建物を示す。


| | | | | | | |
|----------------|------|---------------|------|--------------------------|---------|---------|
| 注記 A3-1:400 | 月, 日 | 工事名称 | 工事種別 | 株式会社 阿波設計事務所 校閱 担当 製図 | 図面名称 | 設計No. |
| | 変更 | 亀山東小学校教室等増築工事 | | | 3階全体平面図 | — |
| | | | | | 設計年月日 | 縮尺 |
| | | | | | 1:200 | ファイルNo. |
| | | | | | | 図面No. |
| | | | | | | A / 12 |

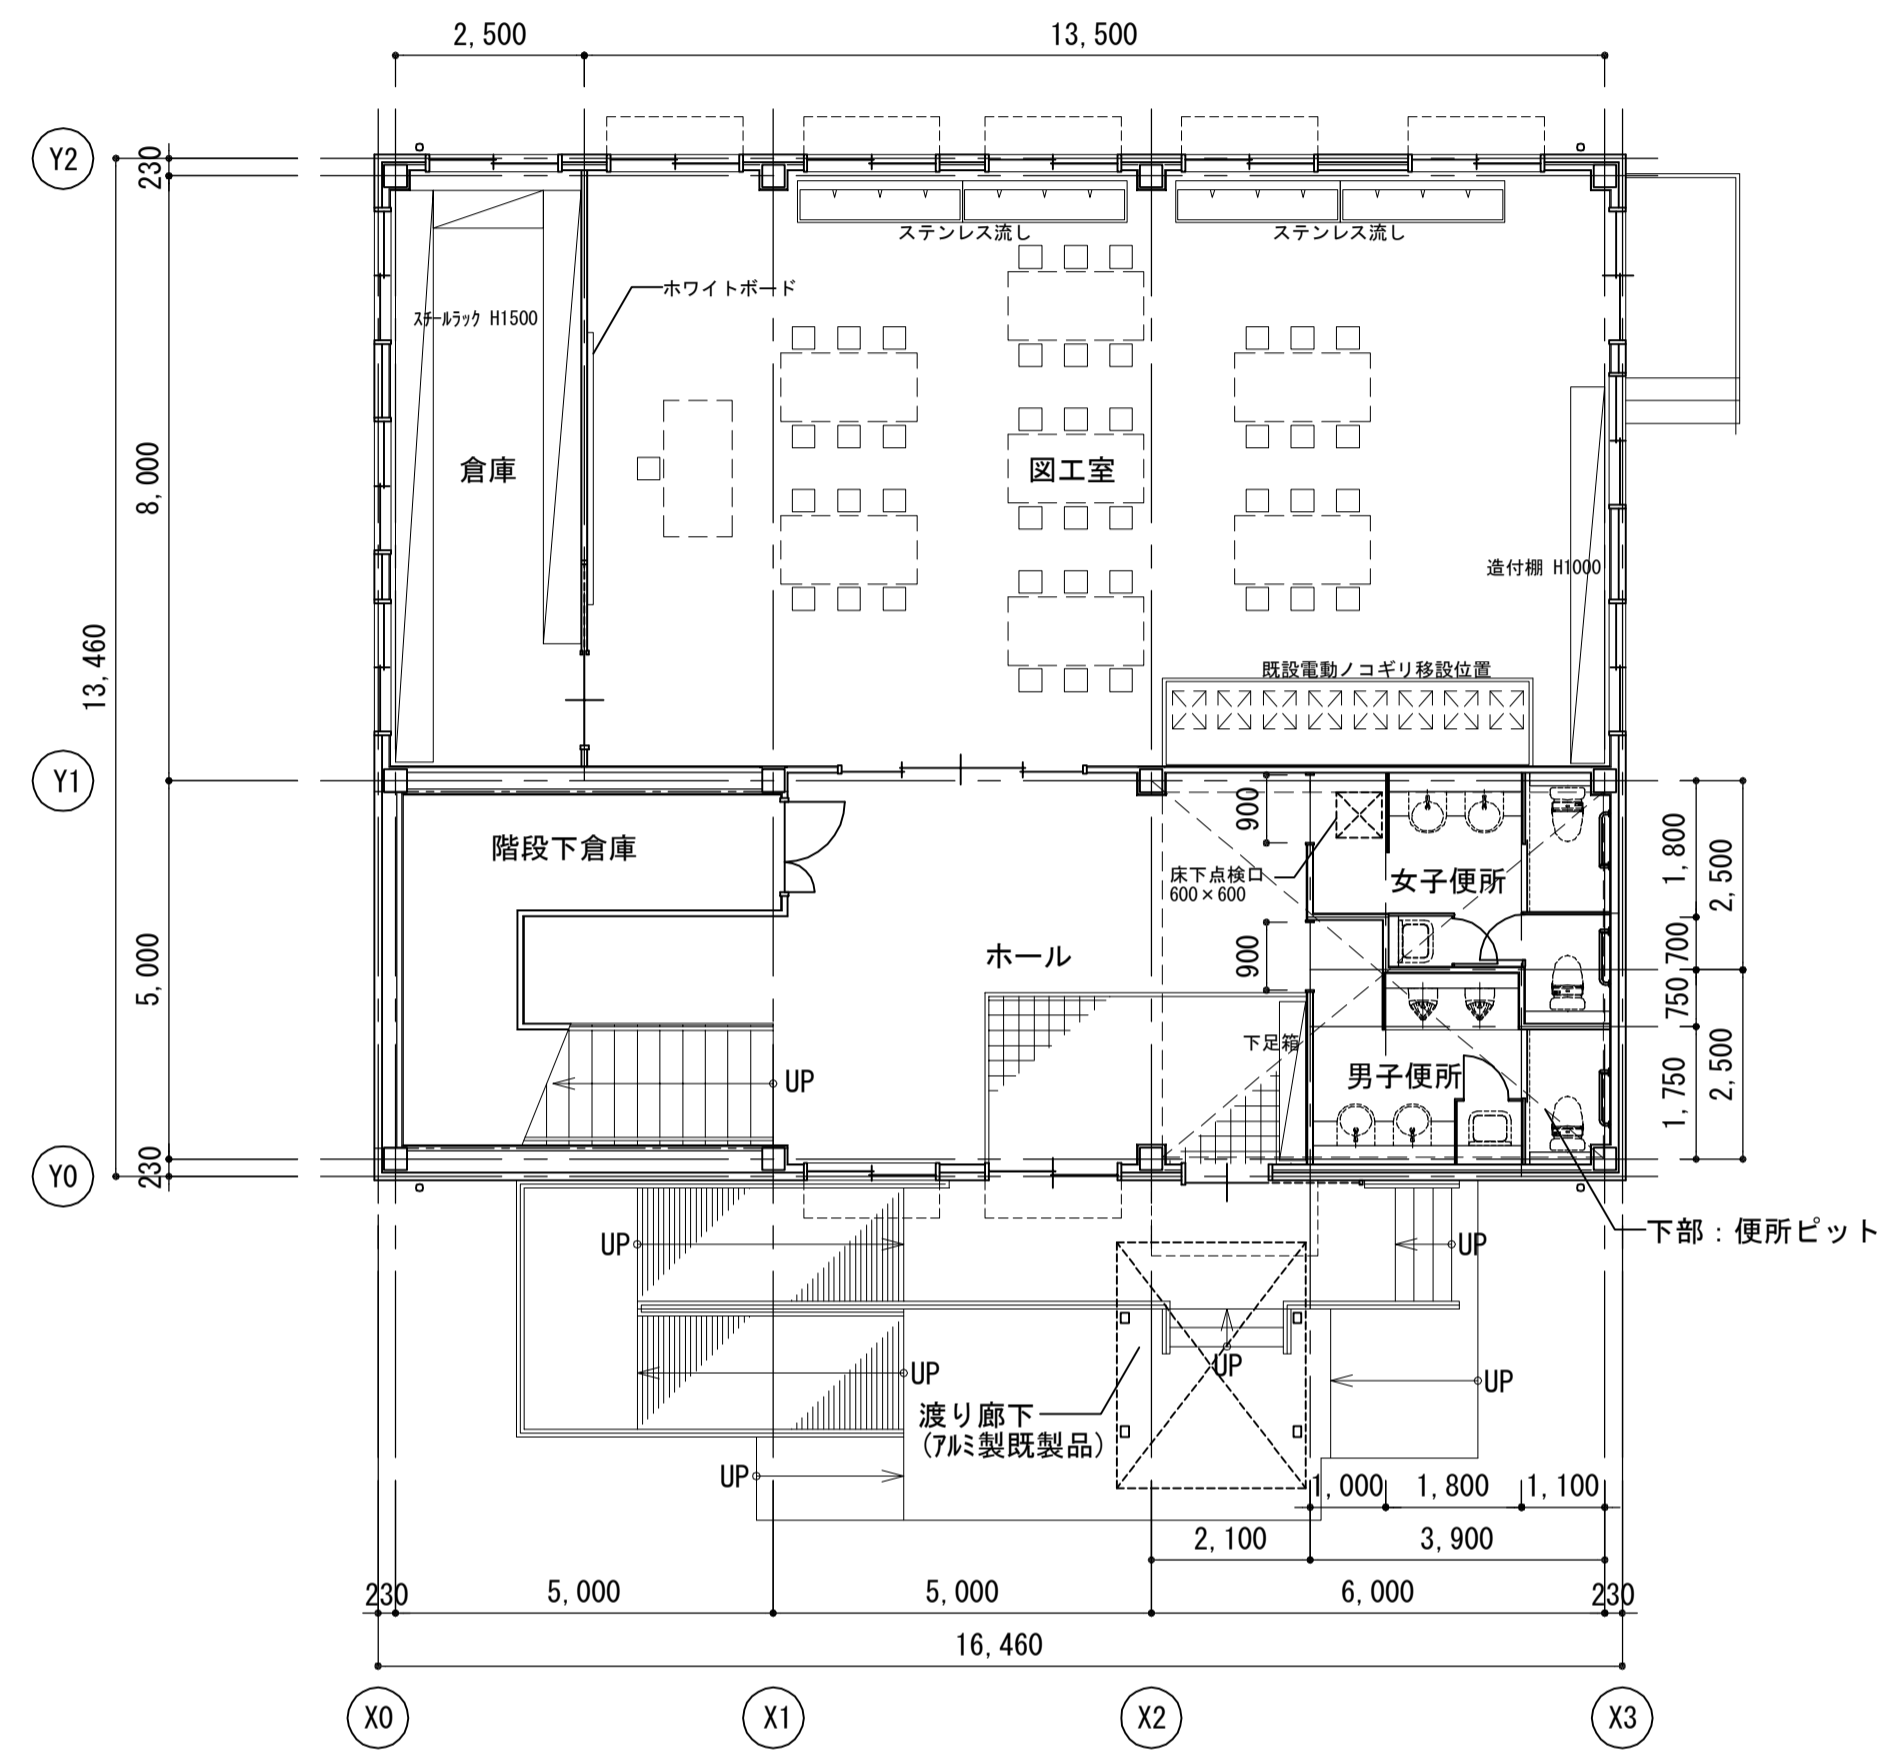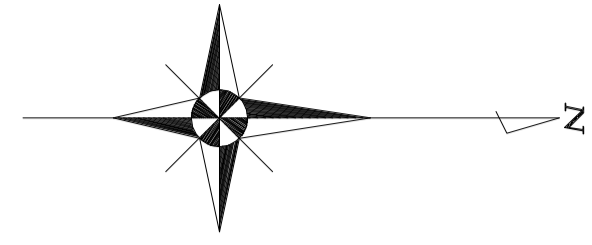


1階平面図

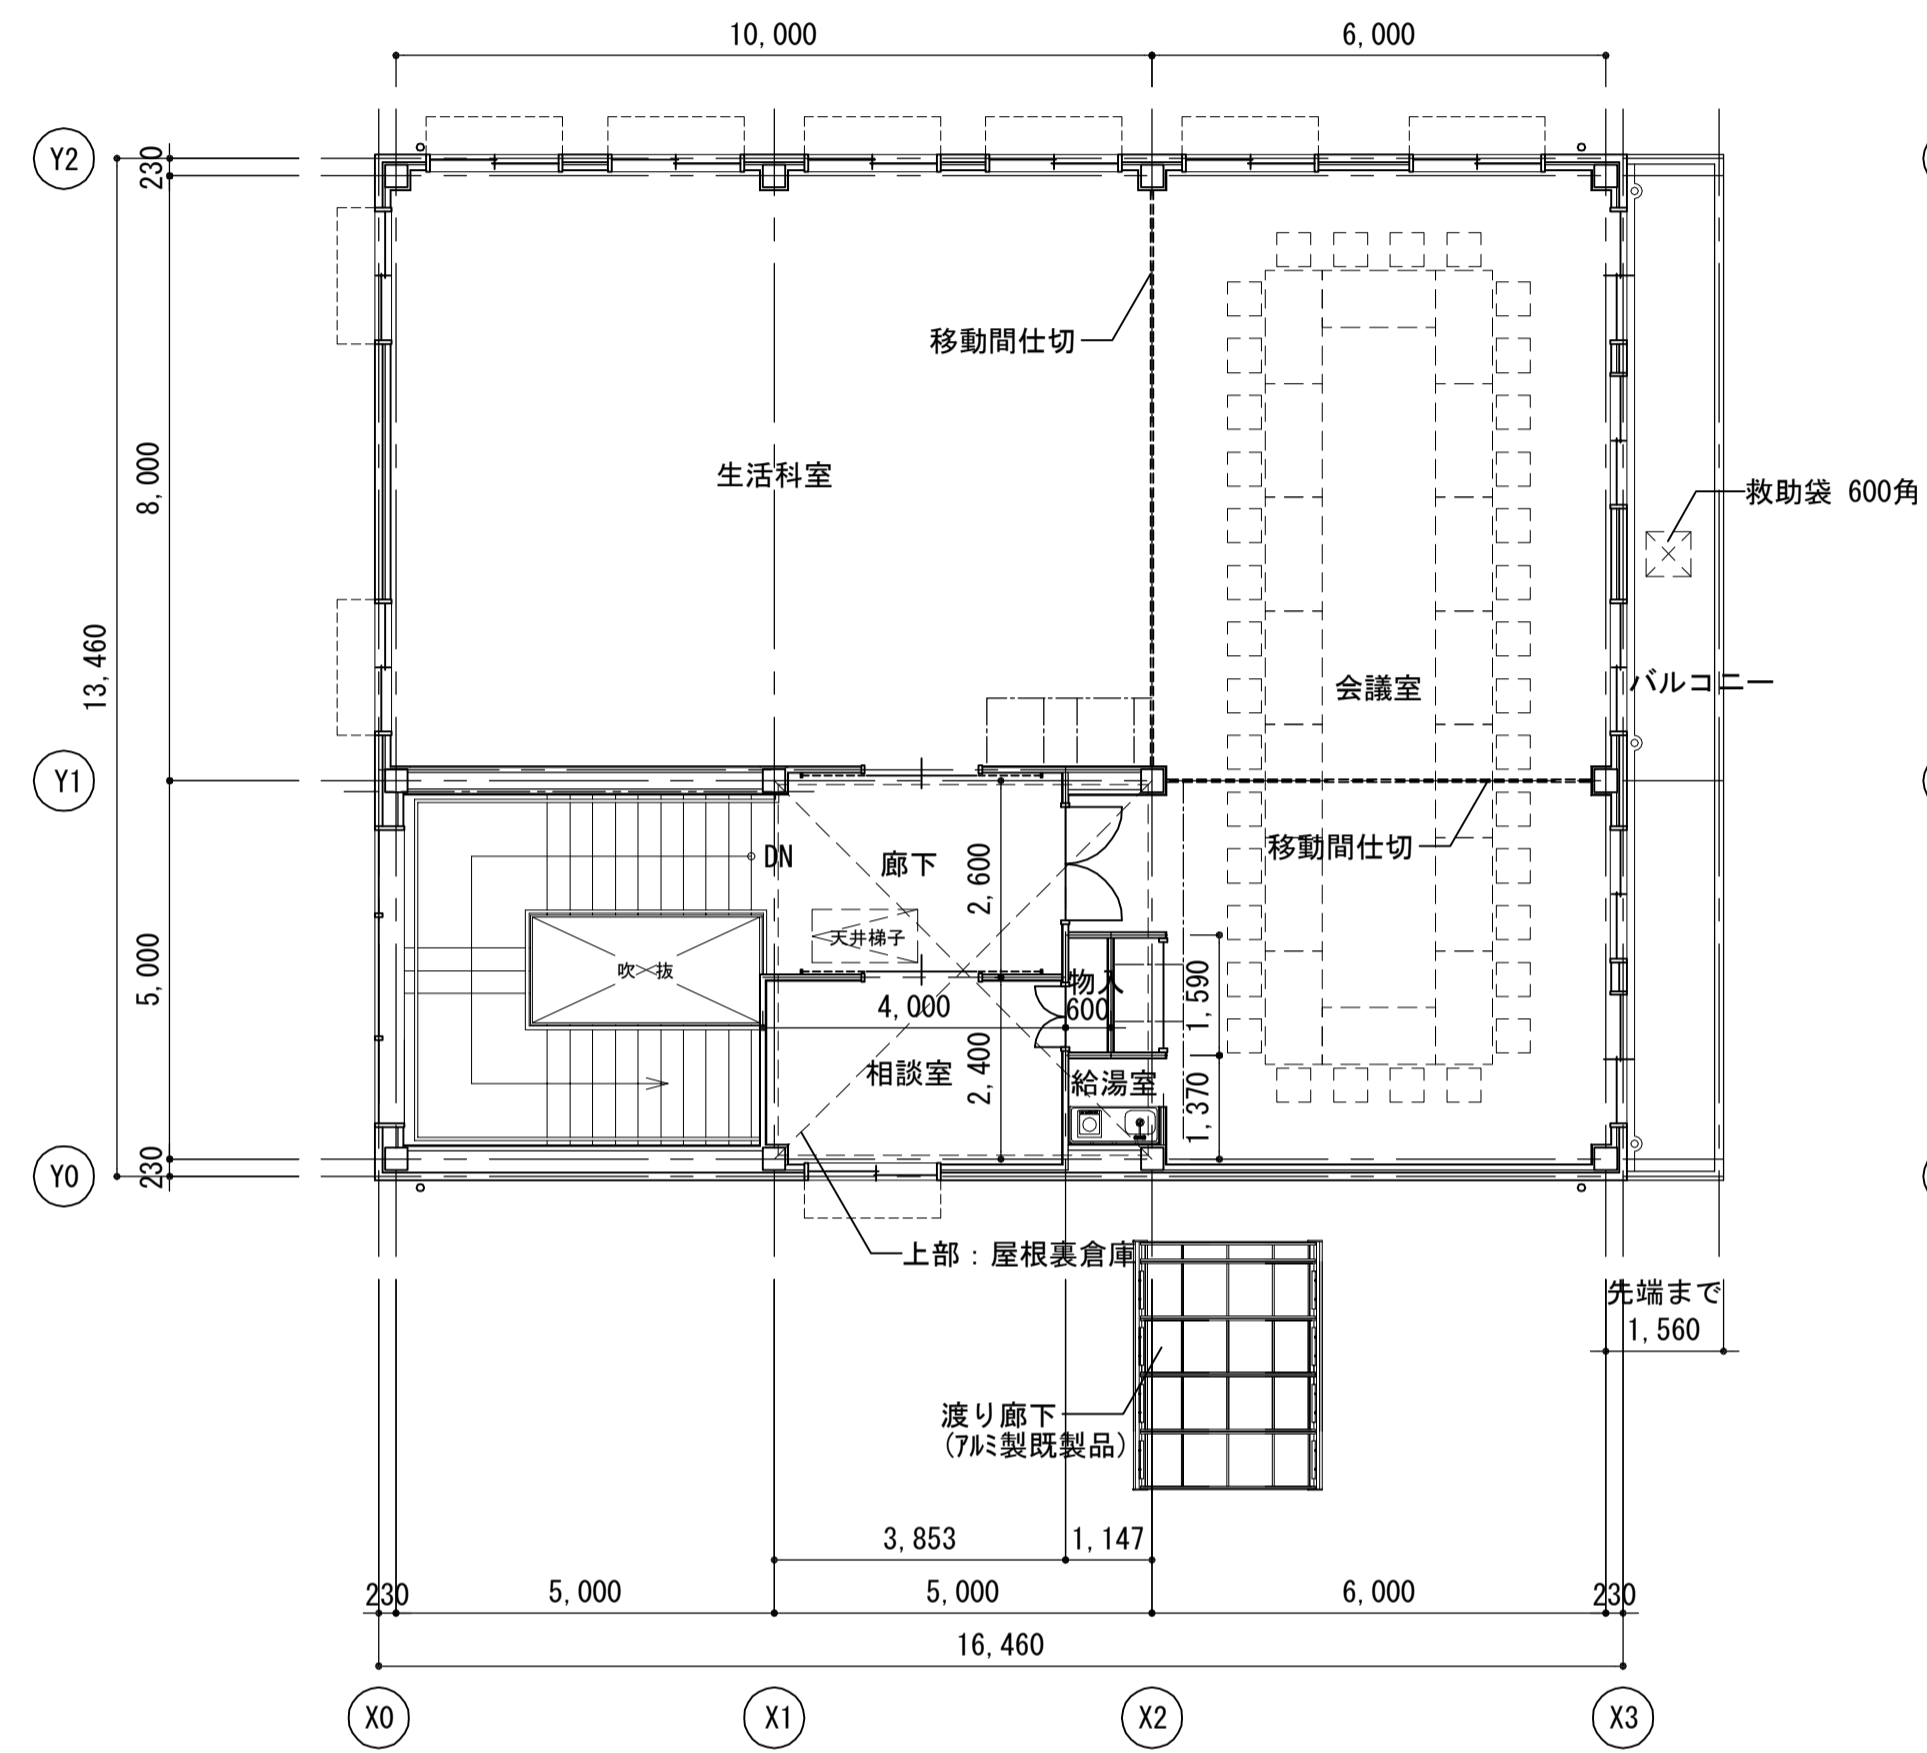


2階平面図

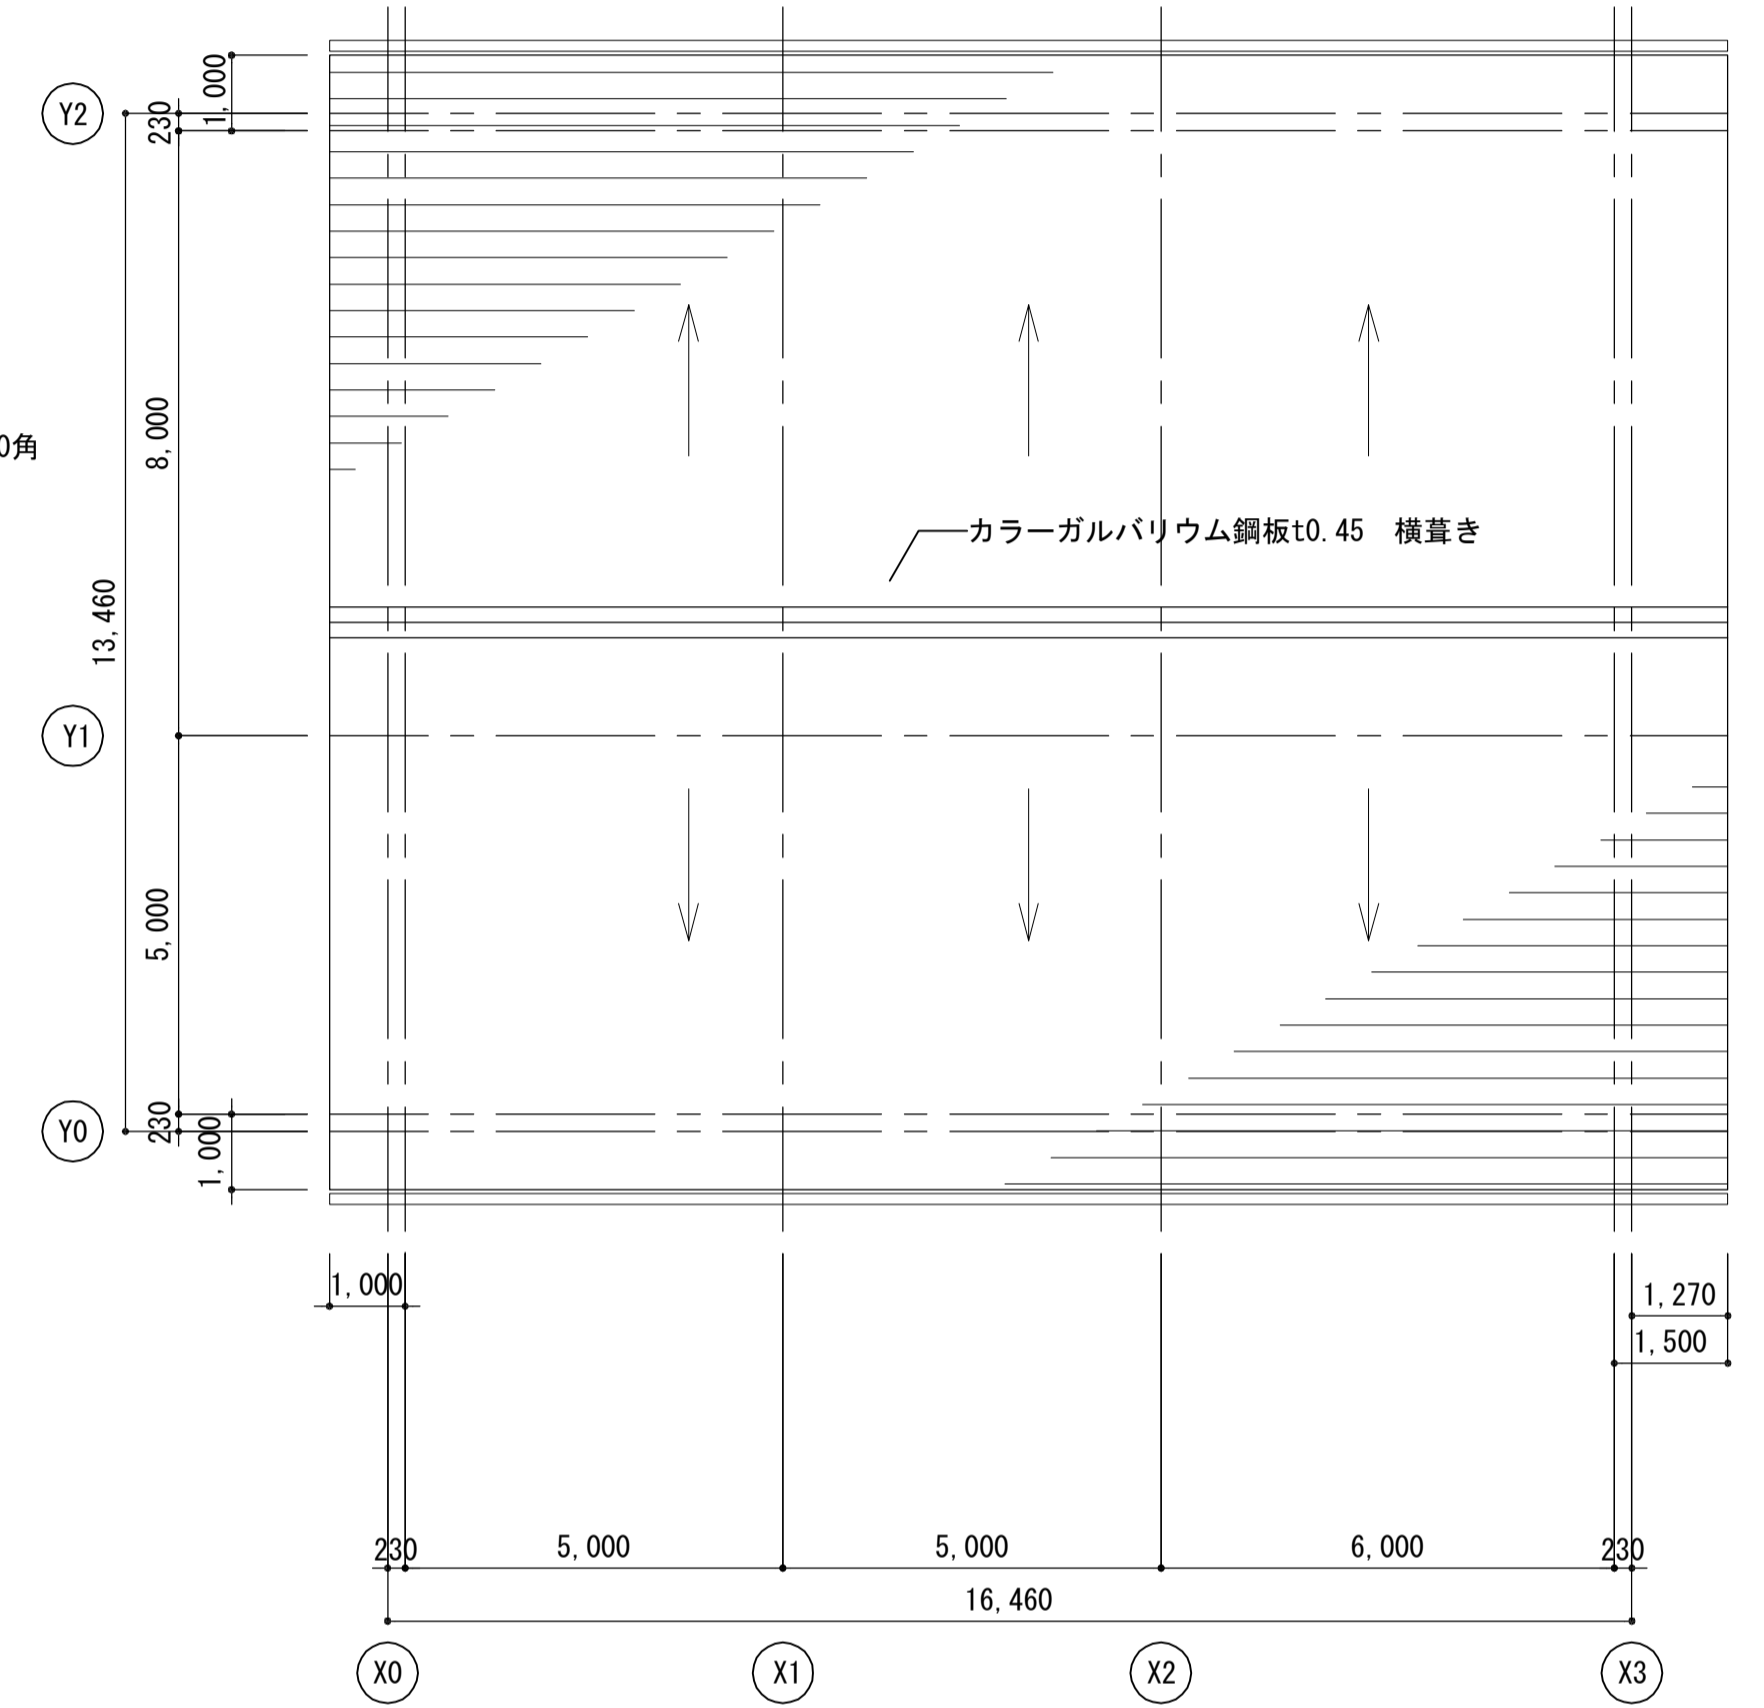

屋根伏図


| | | | | | | |
|----------------|-----|-----------------------|------|--|--------------------------|-------------|
| 注記 A3-1・200 | 月、日 | 工事名称 亀山東小学校教室等増築工事 | 工事種別 |  株式会社 阿波設計事務所 校閲 担当 製図 | 図面名称 1階平面図・2階平面図・屋根伏図 | 設計No. - |
| | 変更 | | | | 設計年月日 | 縮尺 1:100 |

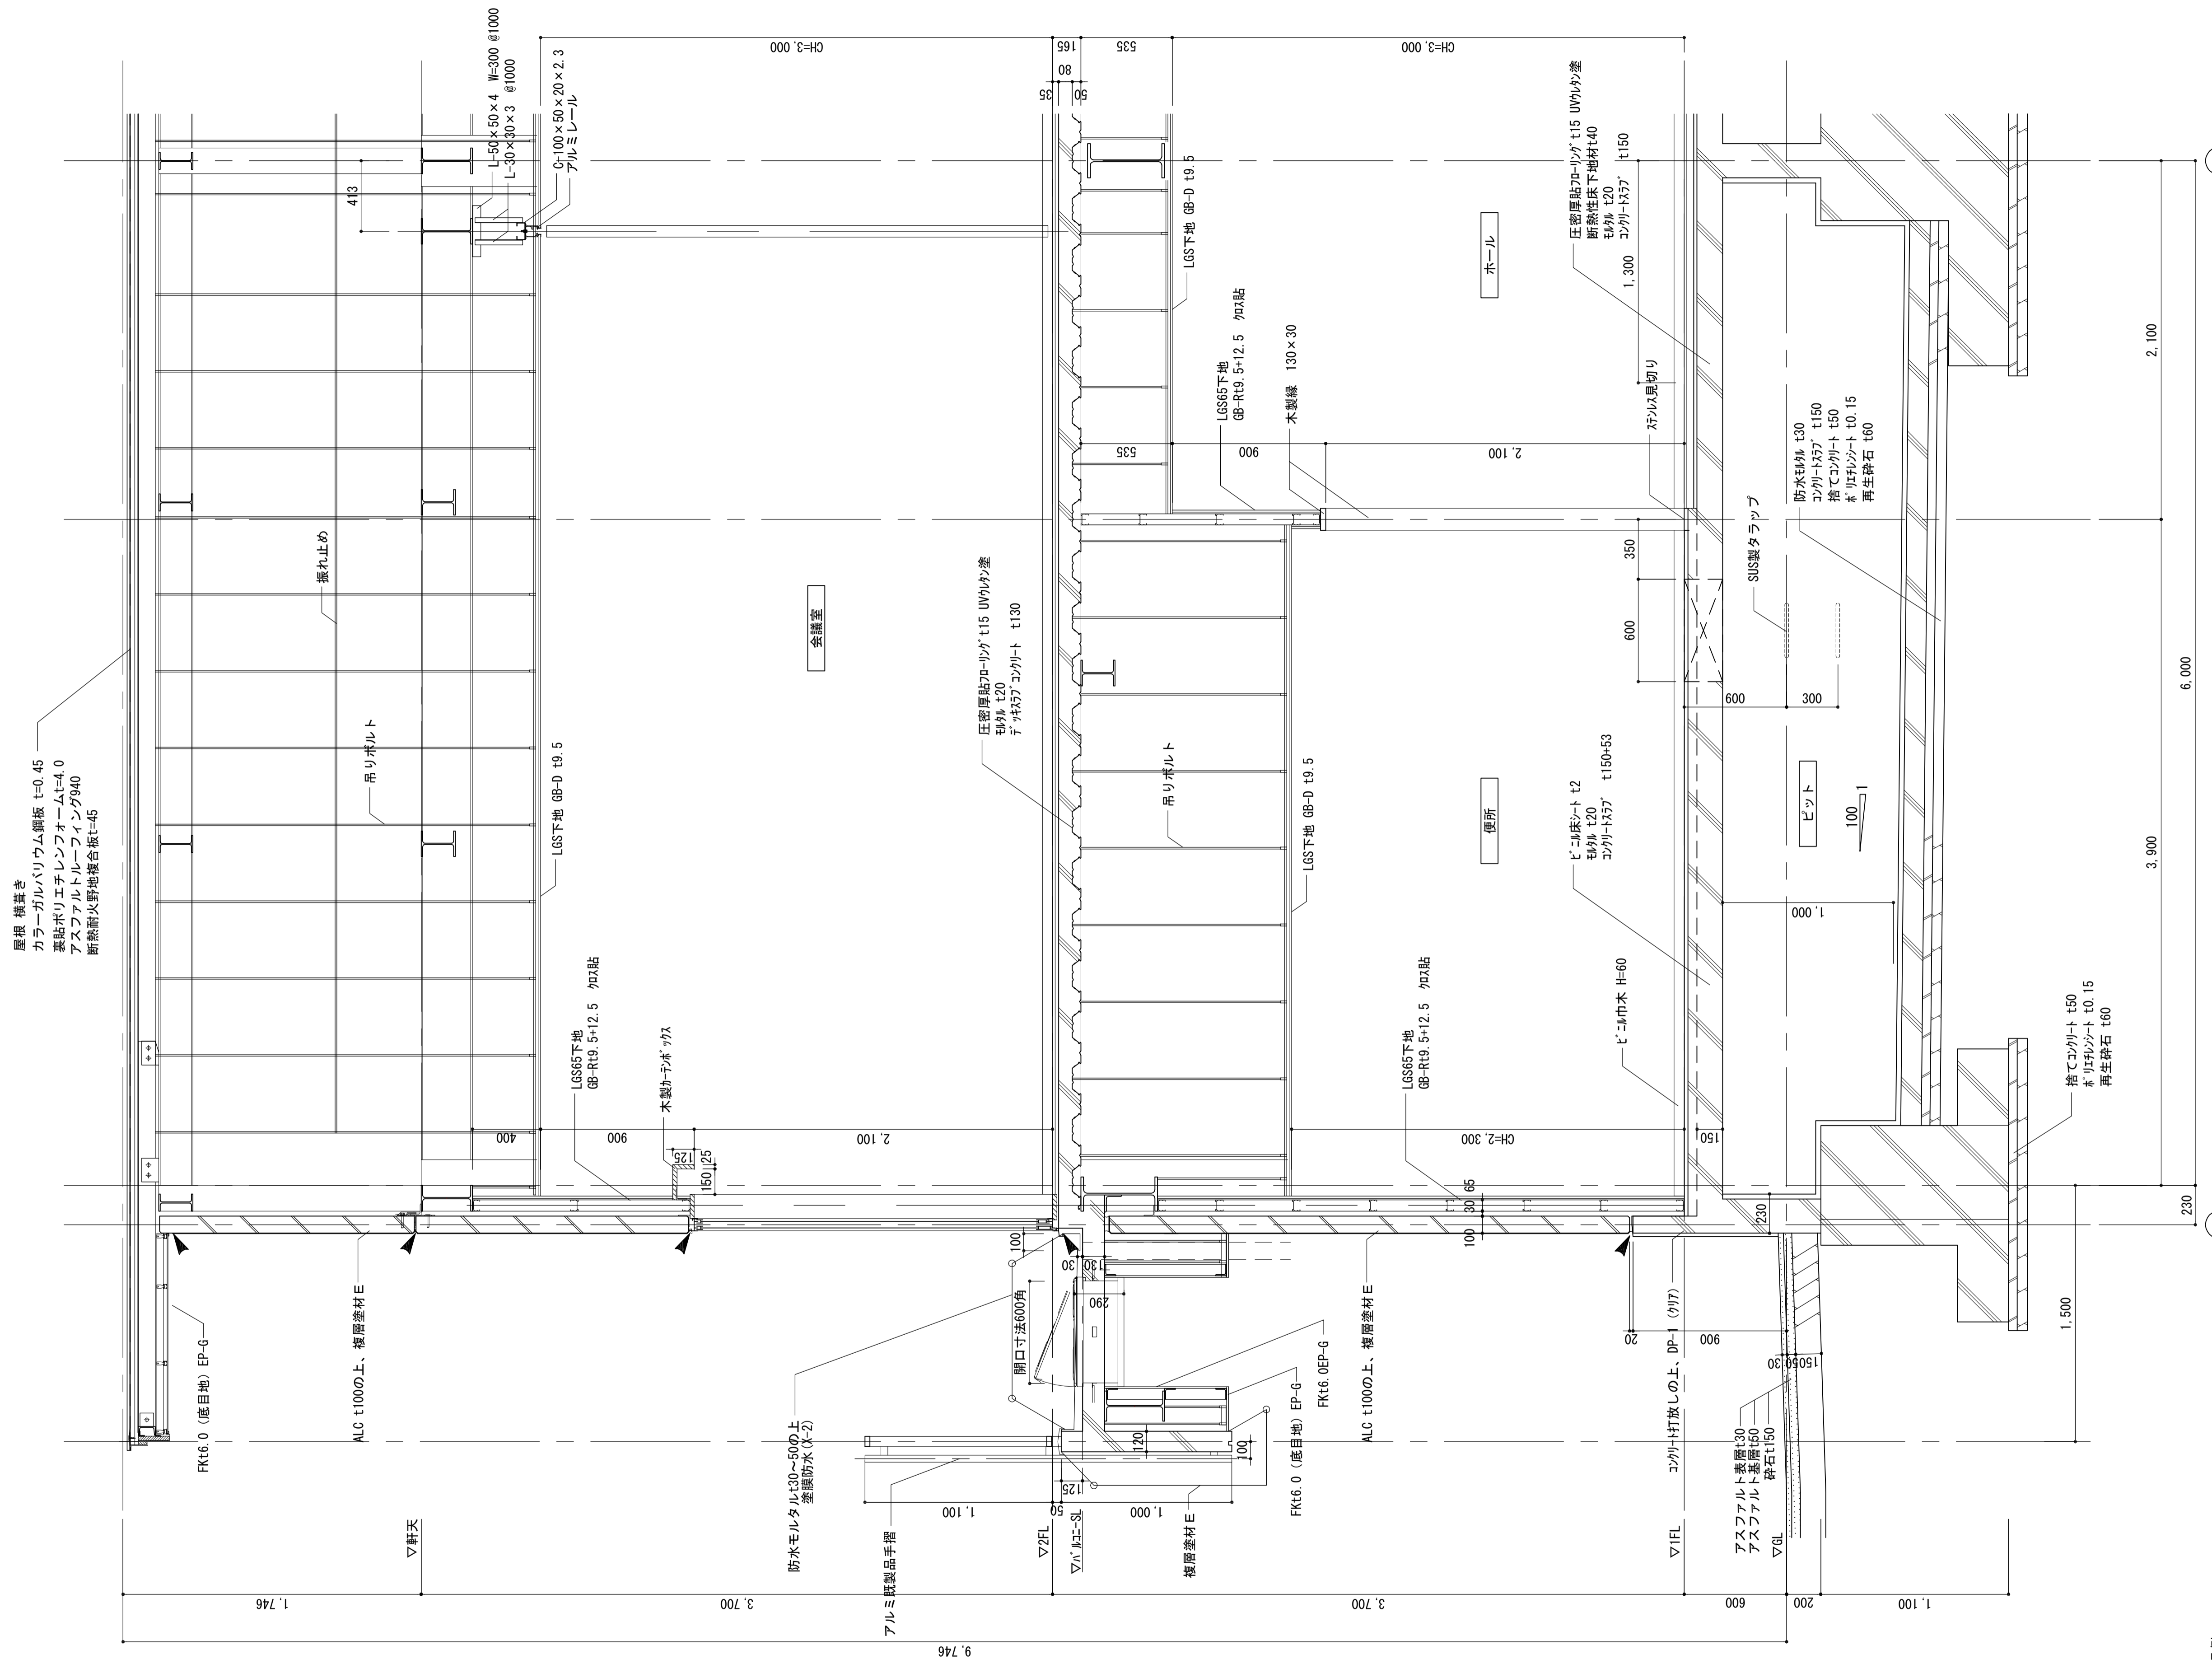

屋根 構造
 カラーガルバリウム鋼板 t=0.45
 裏貼ポリエチレンフォームt=4.0
 アスファルトルーフィング940
 断熱耐火野地板t=45


凡例 シーリングを示す。(PU-2, 内付)

| | | | | | | | | | |
|---------------|-----|-----------------------|------|--|-----------------|-------|------------|---------|-----------------|
| 注記 A3-1:40 | 月 日 | 工事名称 亀山東小学校教室等増築工事 | 工事種別 |  株式会社 阿波設計事務所 校閲 担当 製図 | 図面名称 矩計図 (1) | 設計年月日 | 縮尺 1:20 | ファイルNo. | 図面No. A / 15 |
| | 変更 | | | | 図面No. - | | | | |

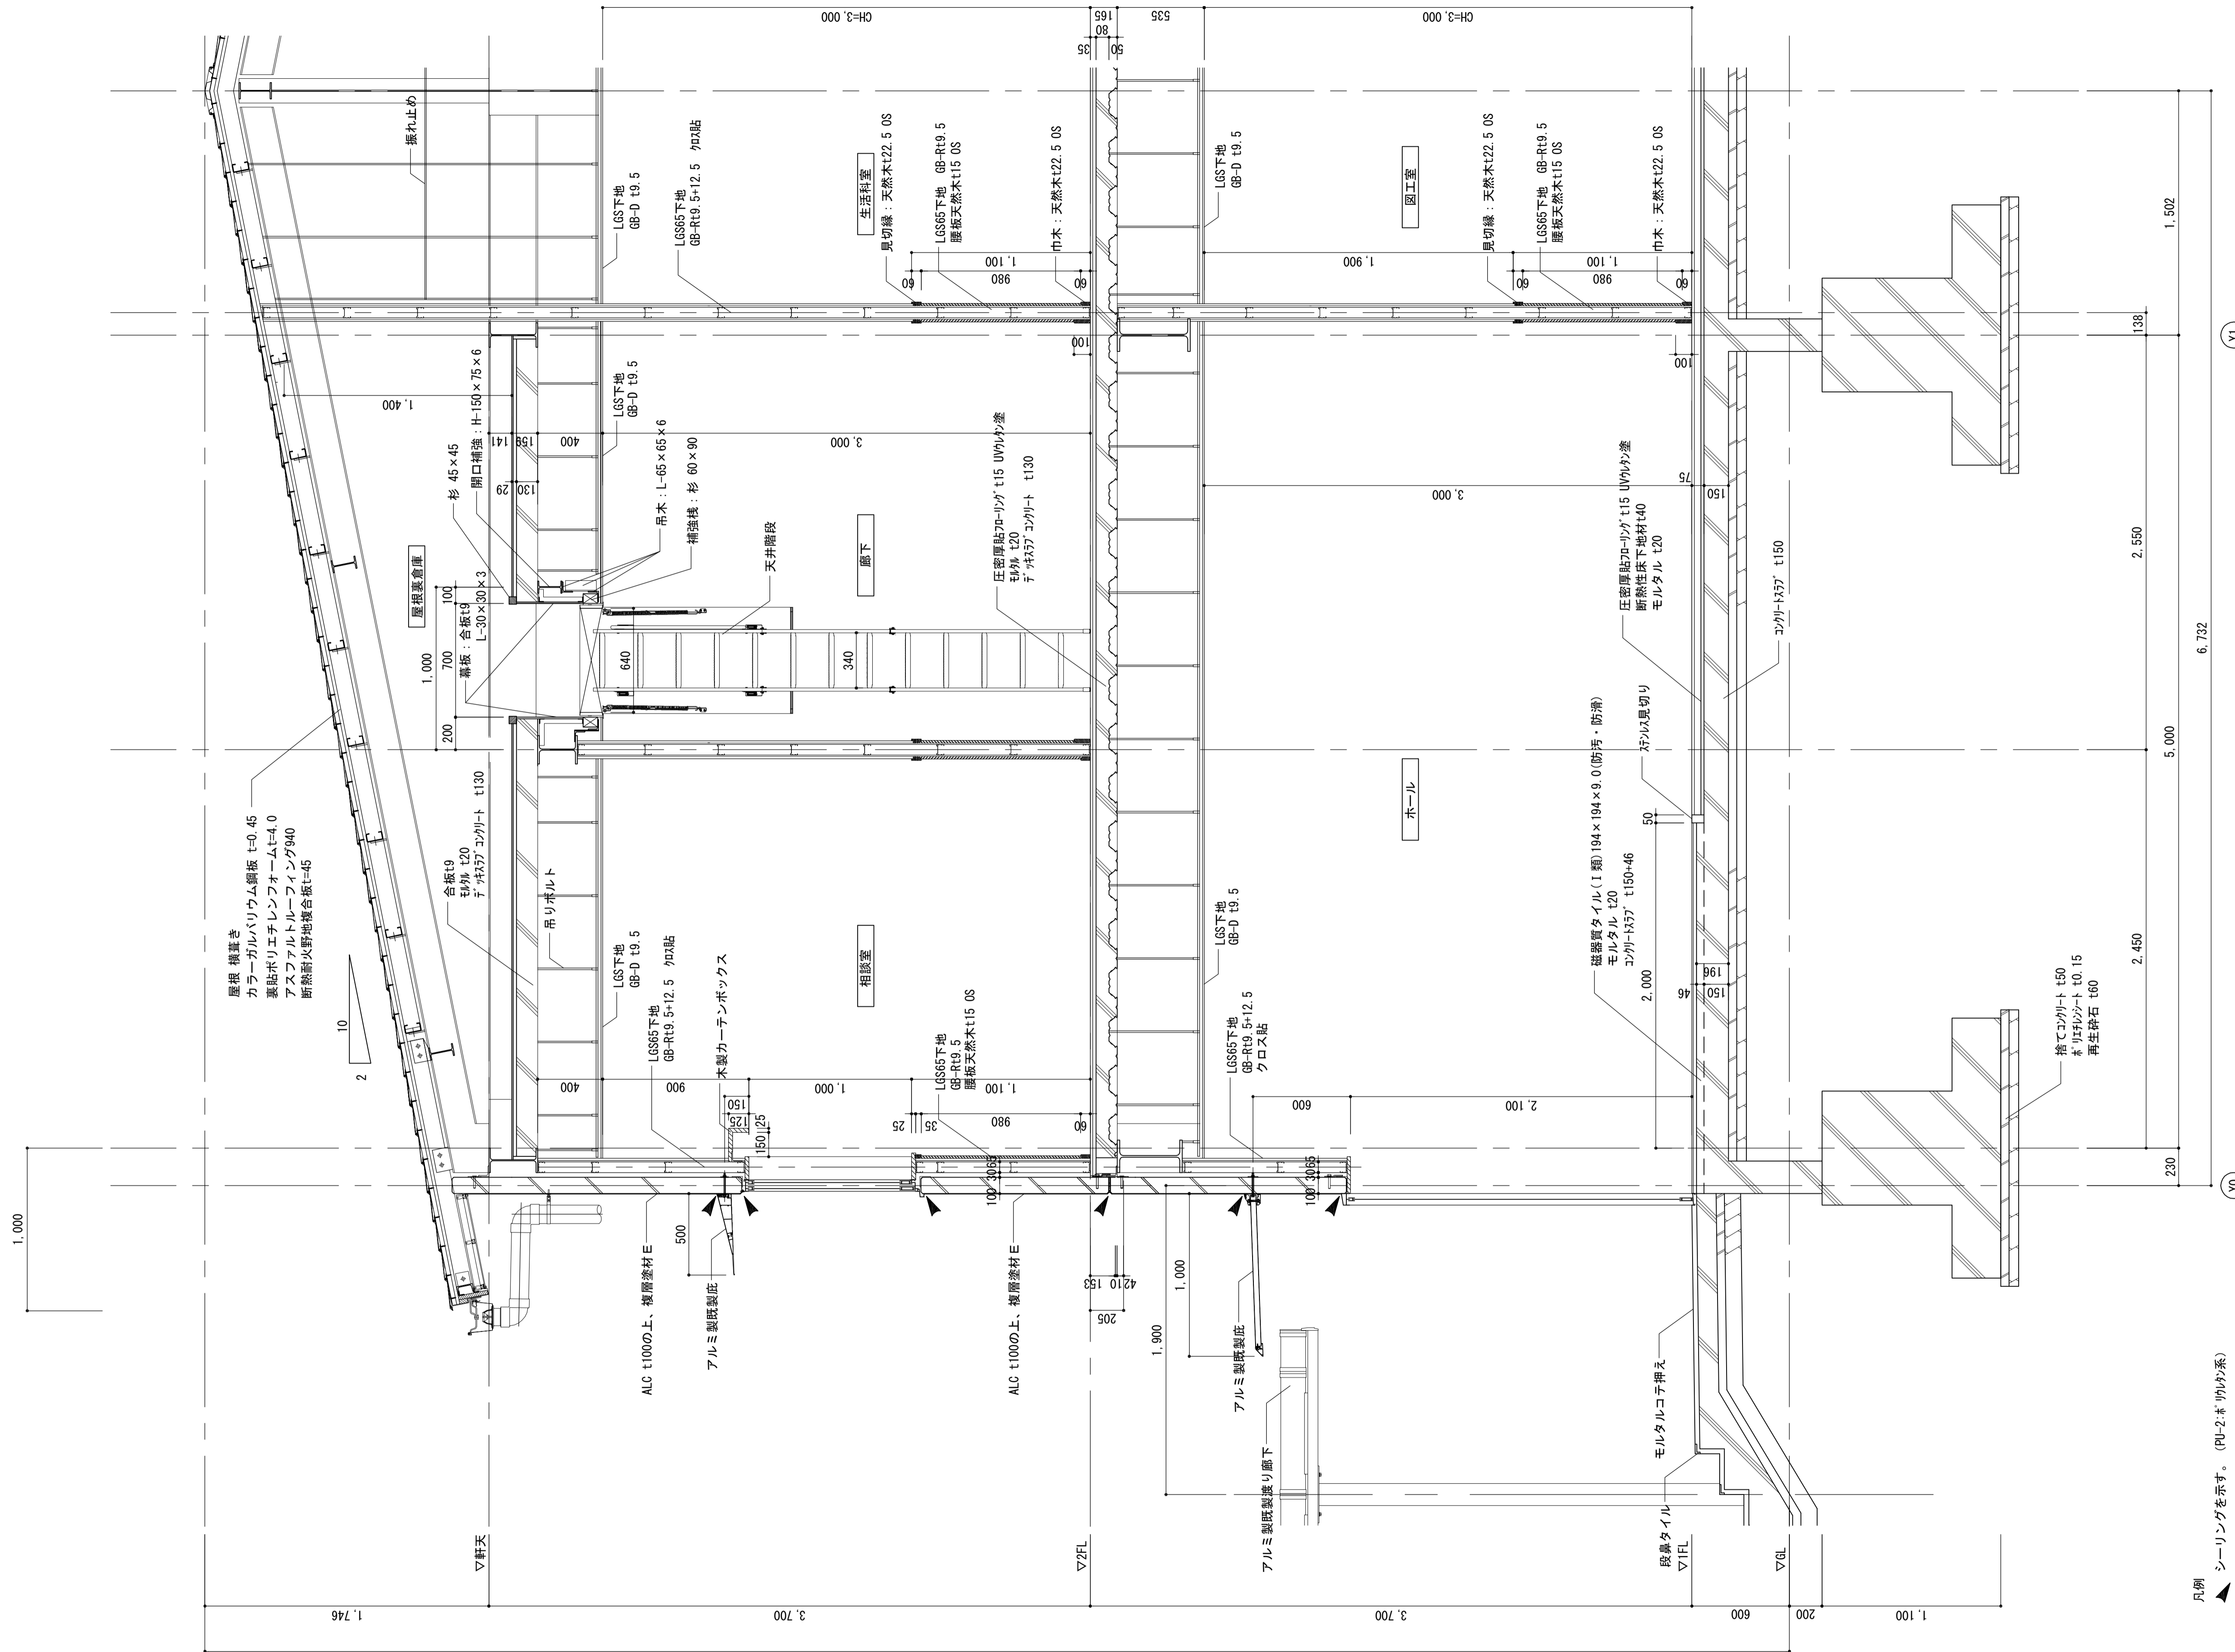


凡例 シーリングを示す。(PU-2キリ付材系)


| | | | | | | | | | |
|---------------|-----|---------------|------|--|-----------------|-------|------------|---------|------------|
| 注記 A3-1:40 | 月、日 | 工事名称 | 工事種別 |  株式会社 阿波設計事務所 校閲 担当 製図 | 図面名称 矩計図(2) | 設計年月日 | 縮尺 1:20 | ファイルNo. | 設計No. - |
| | 変更 | 亀山東小学校教室等増築工事 | | | 図面No. A / 16 | | | | |

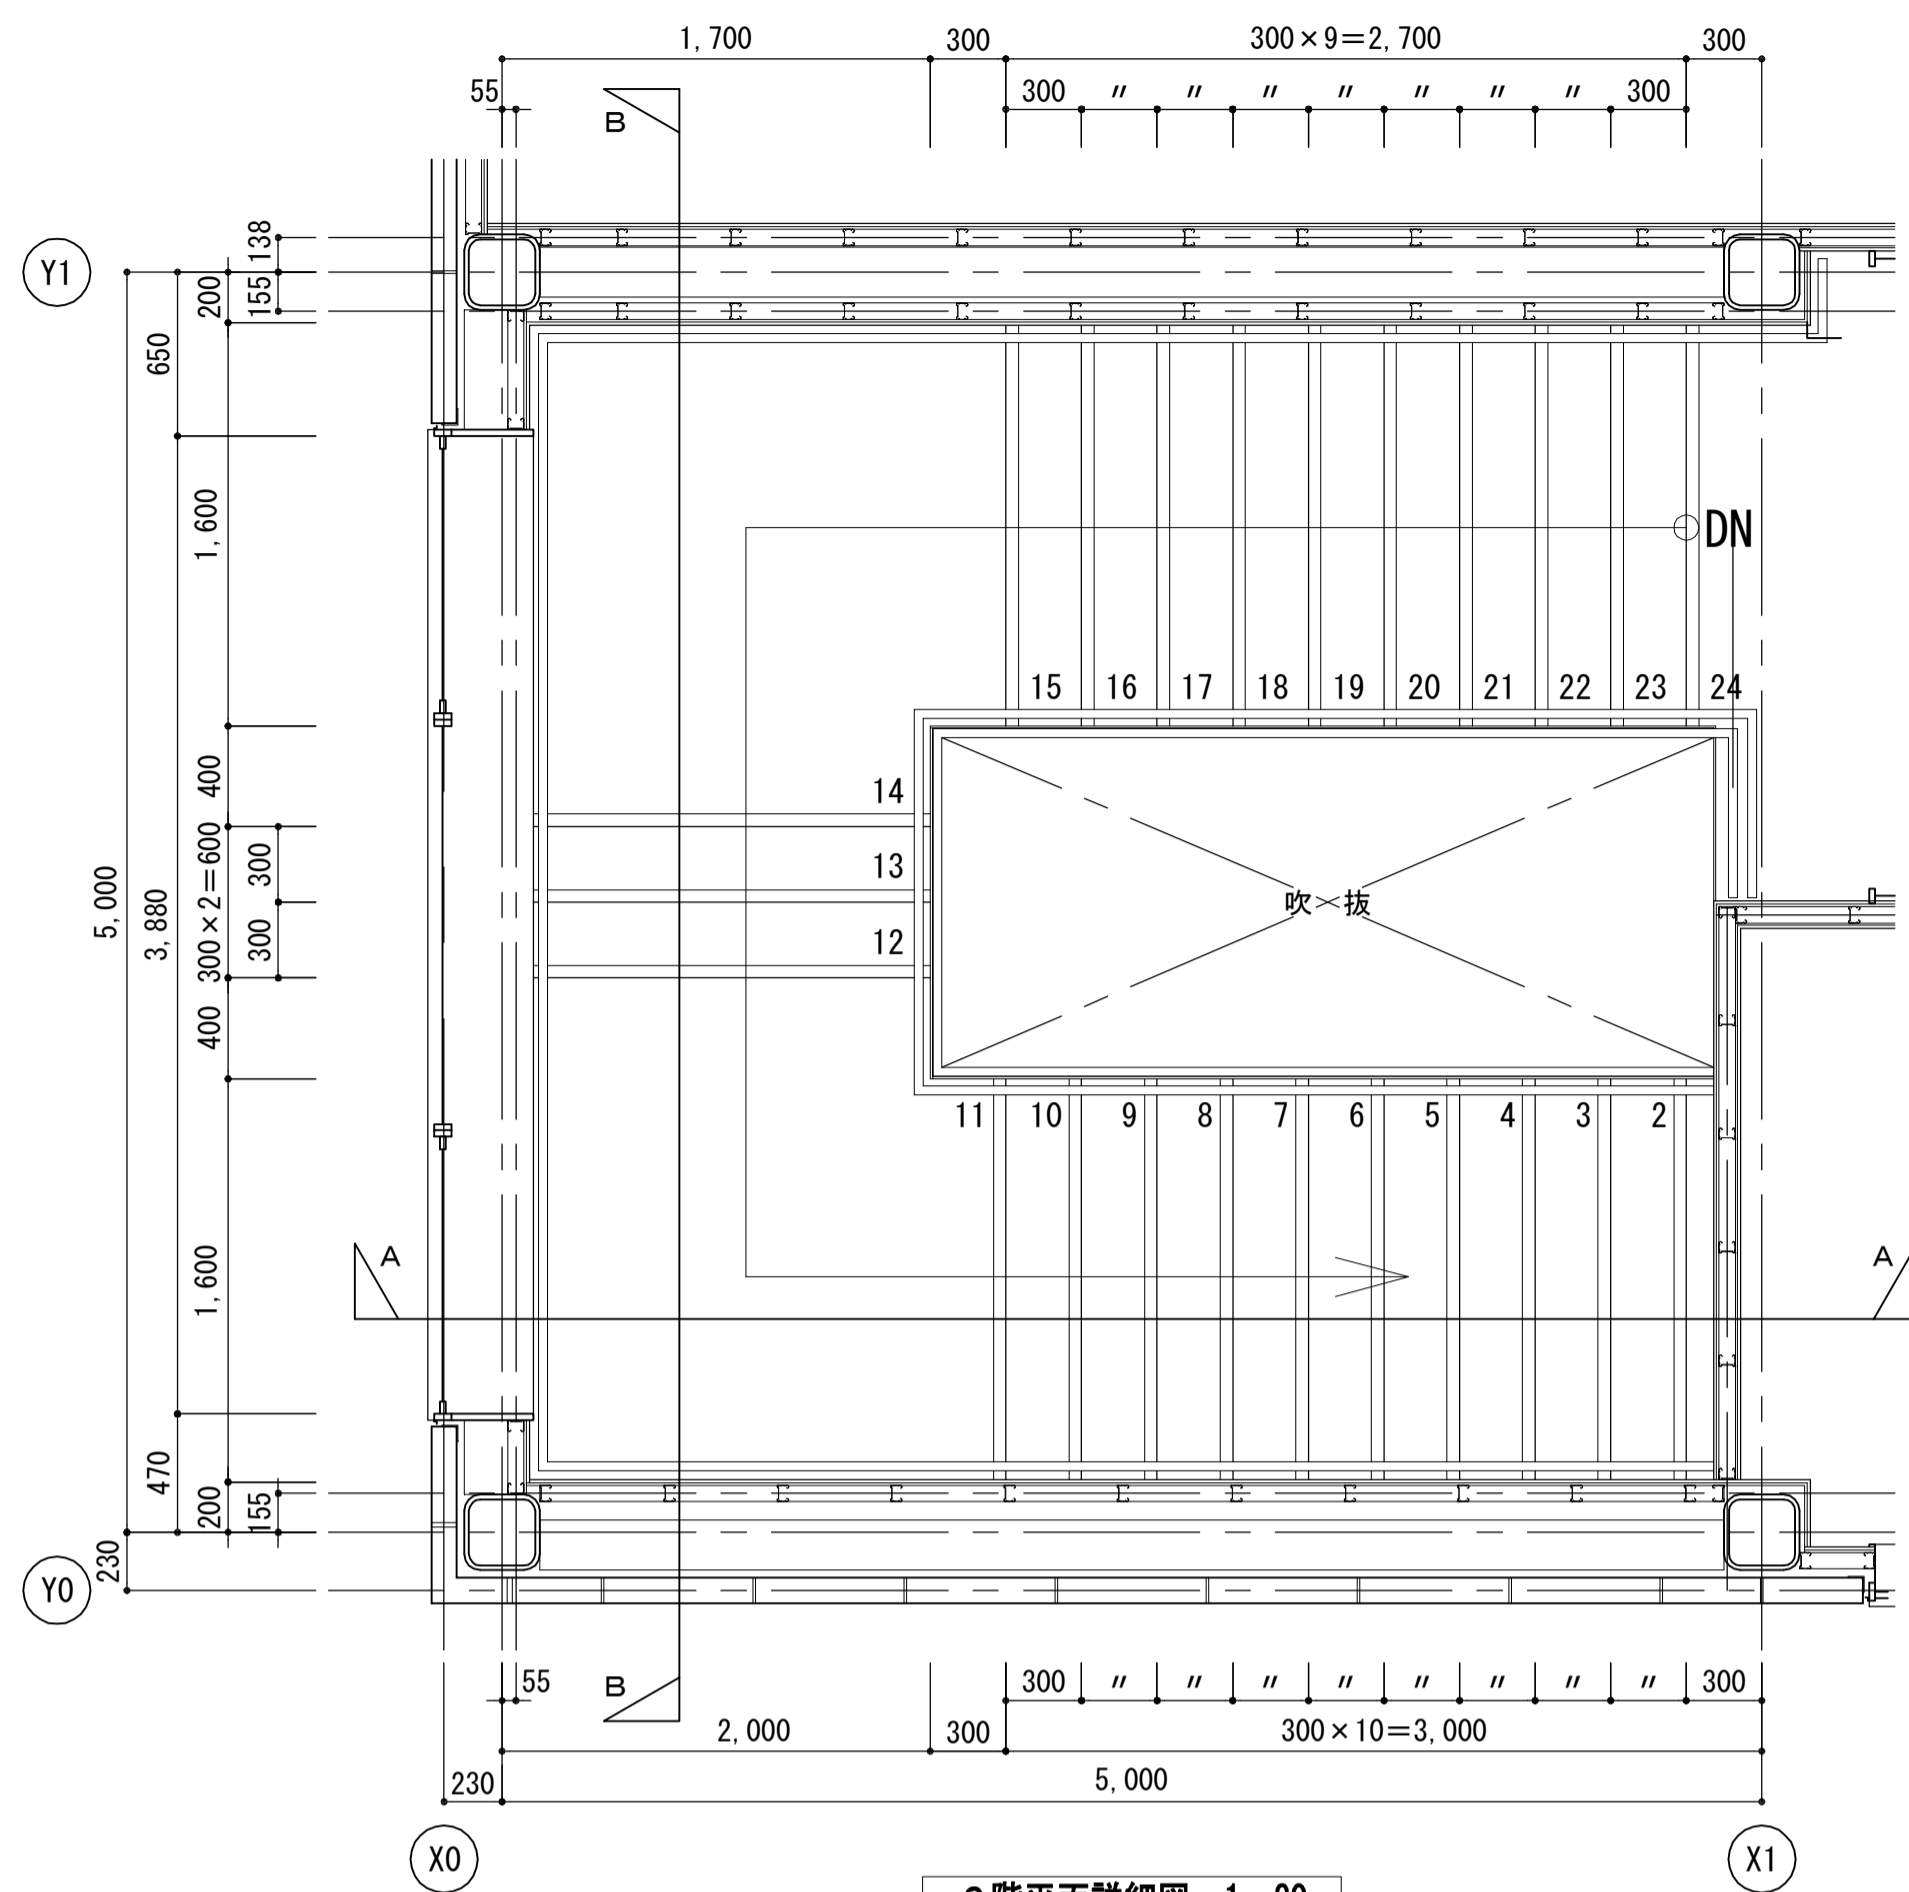


2階平面詳細図 1:30

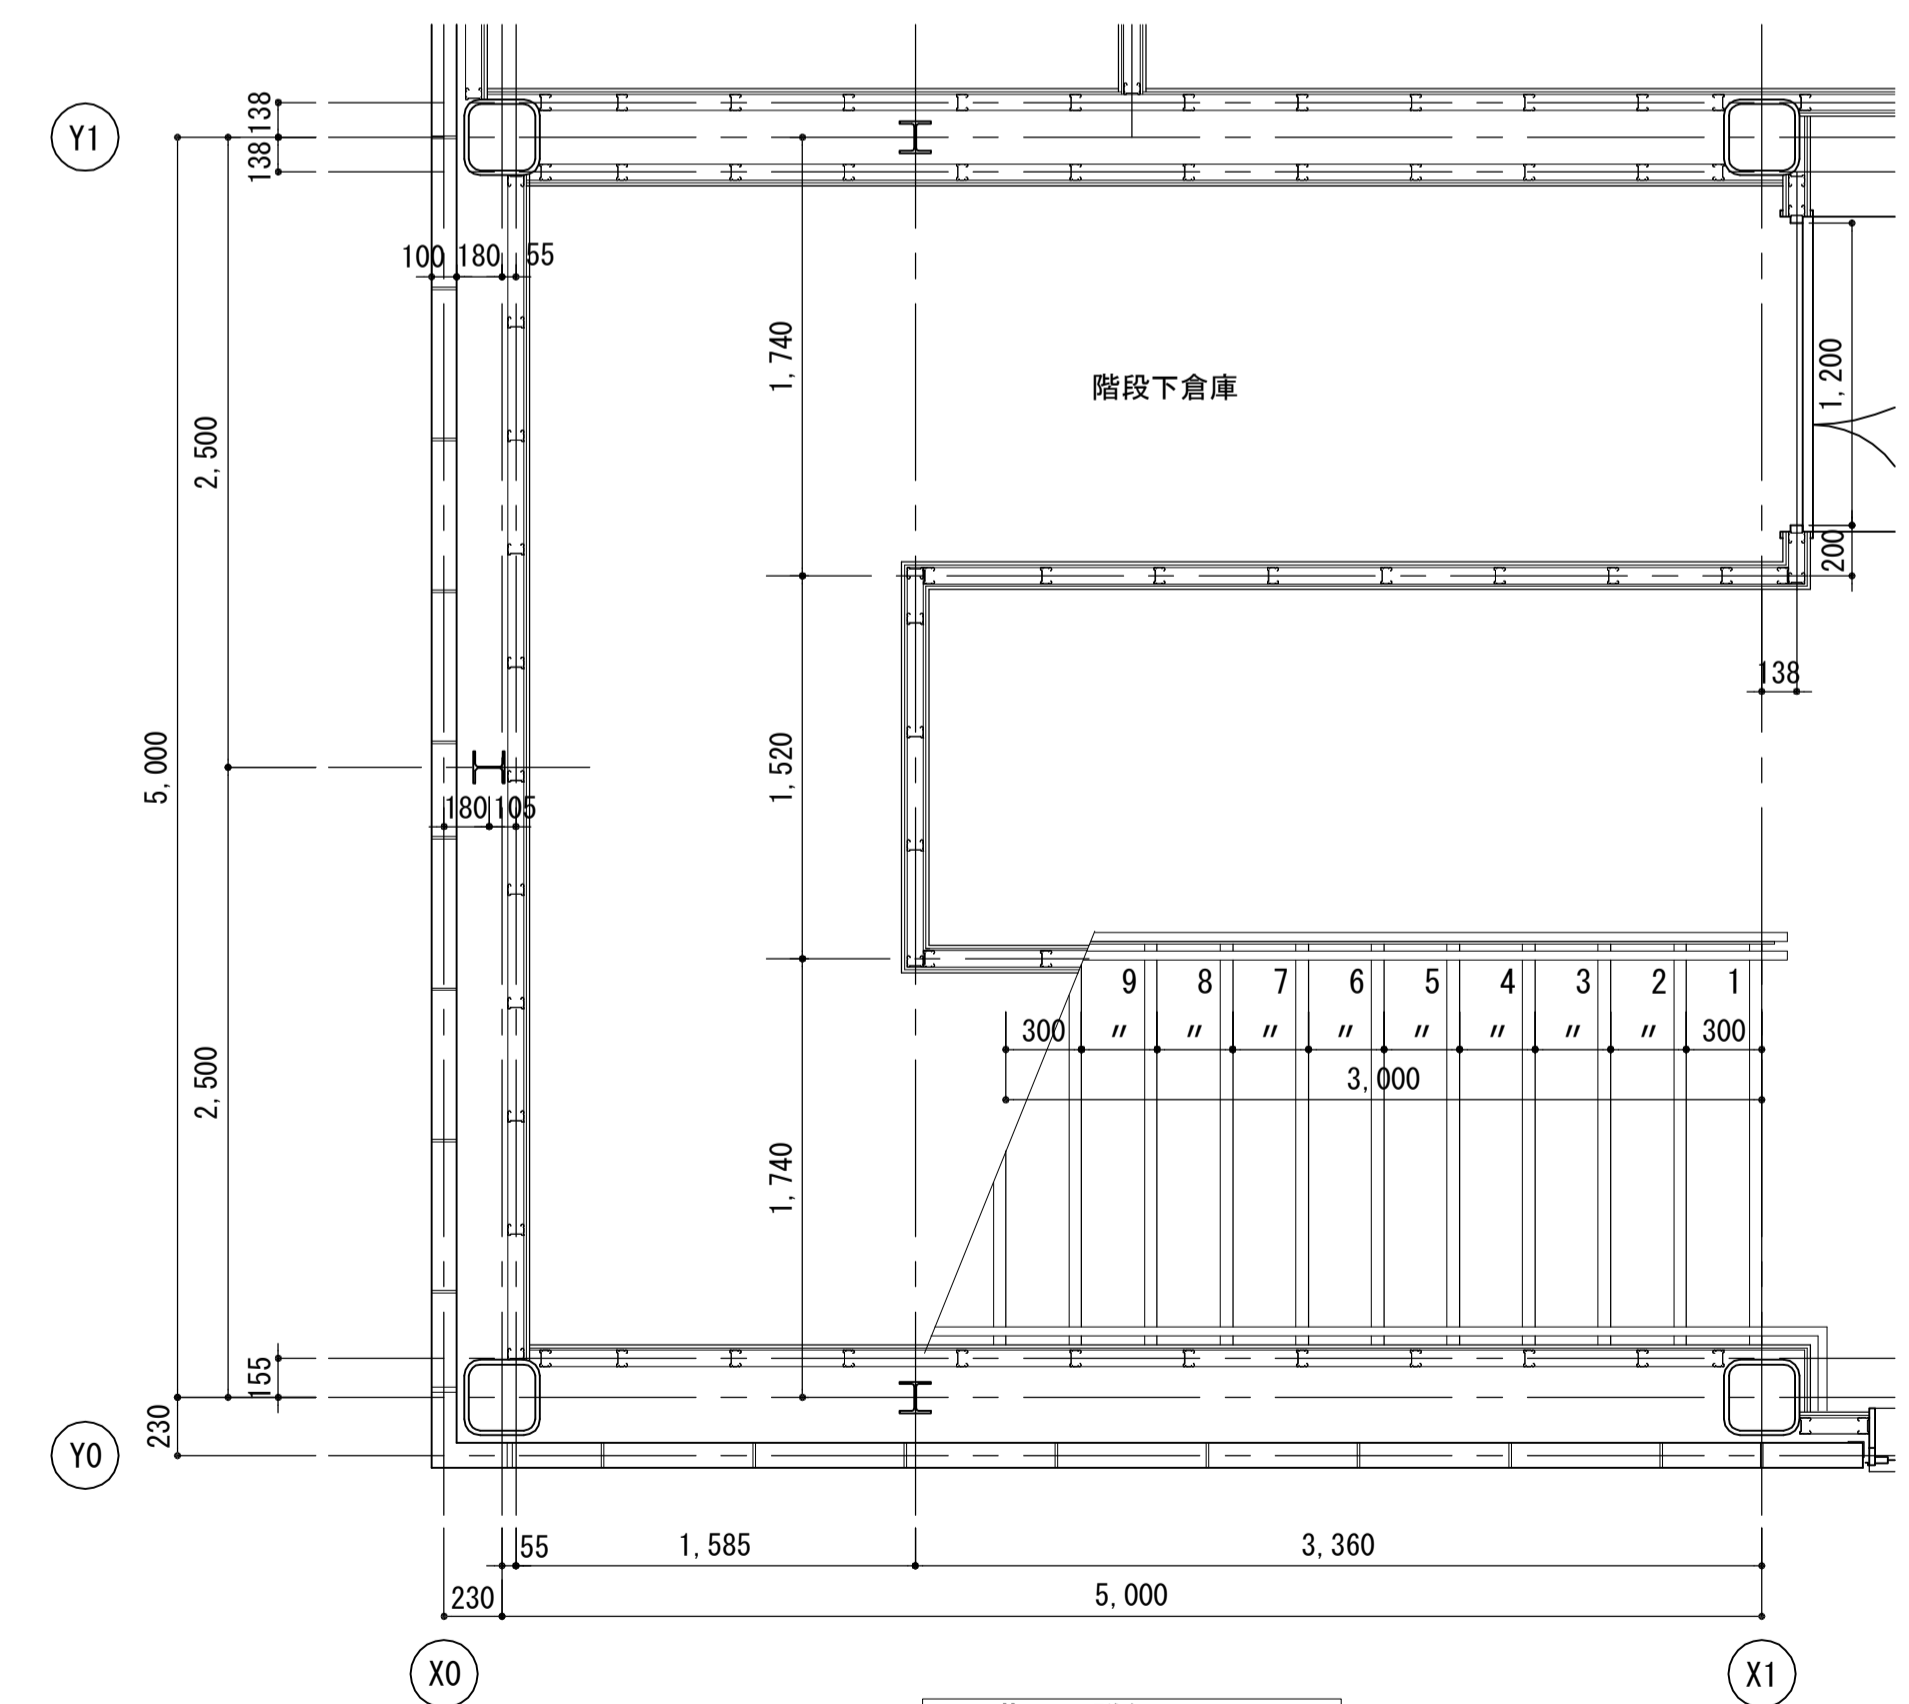


1階平面詳細図 1:30

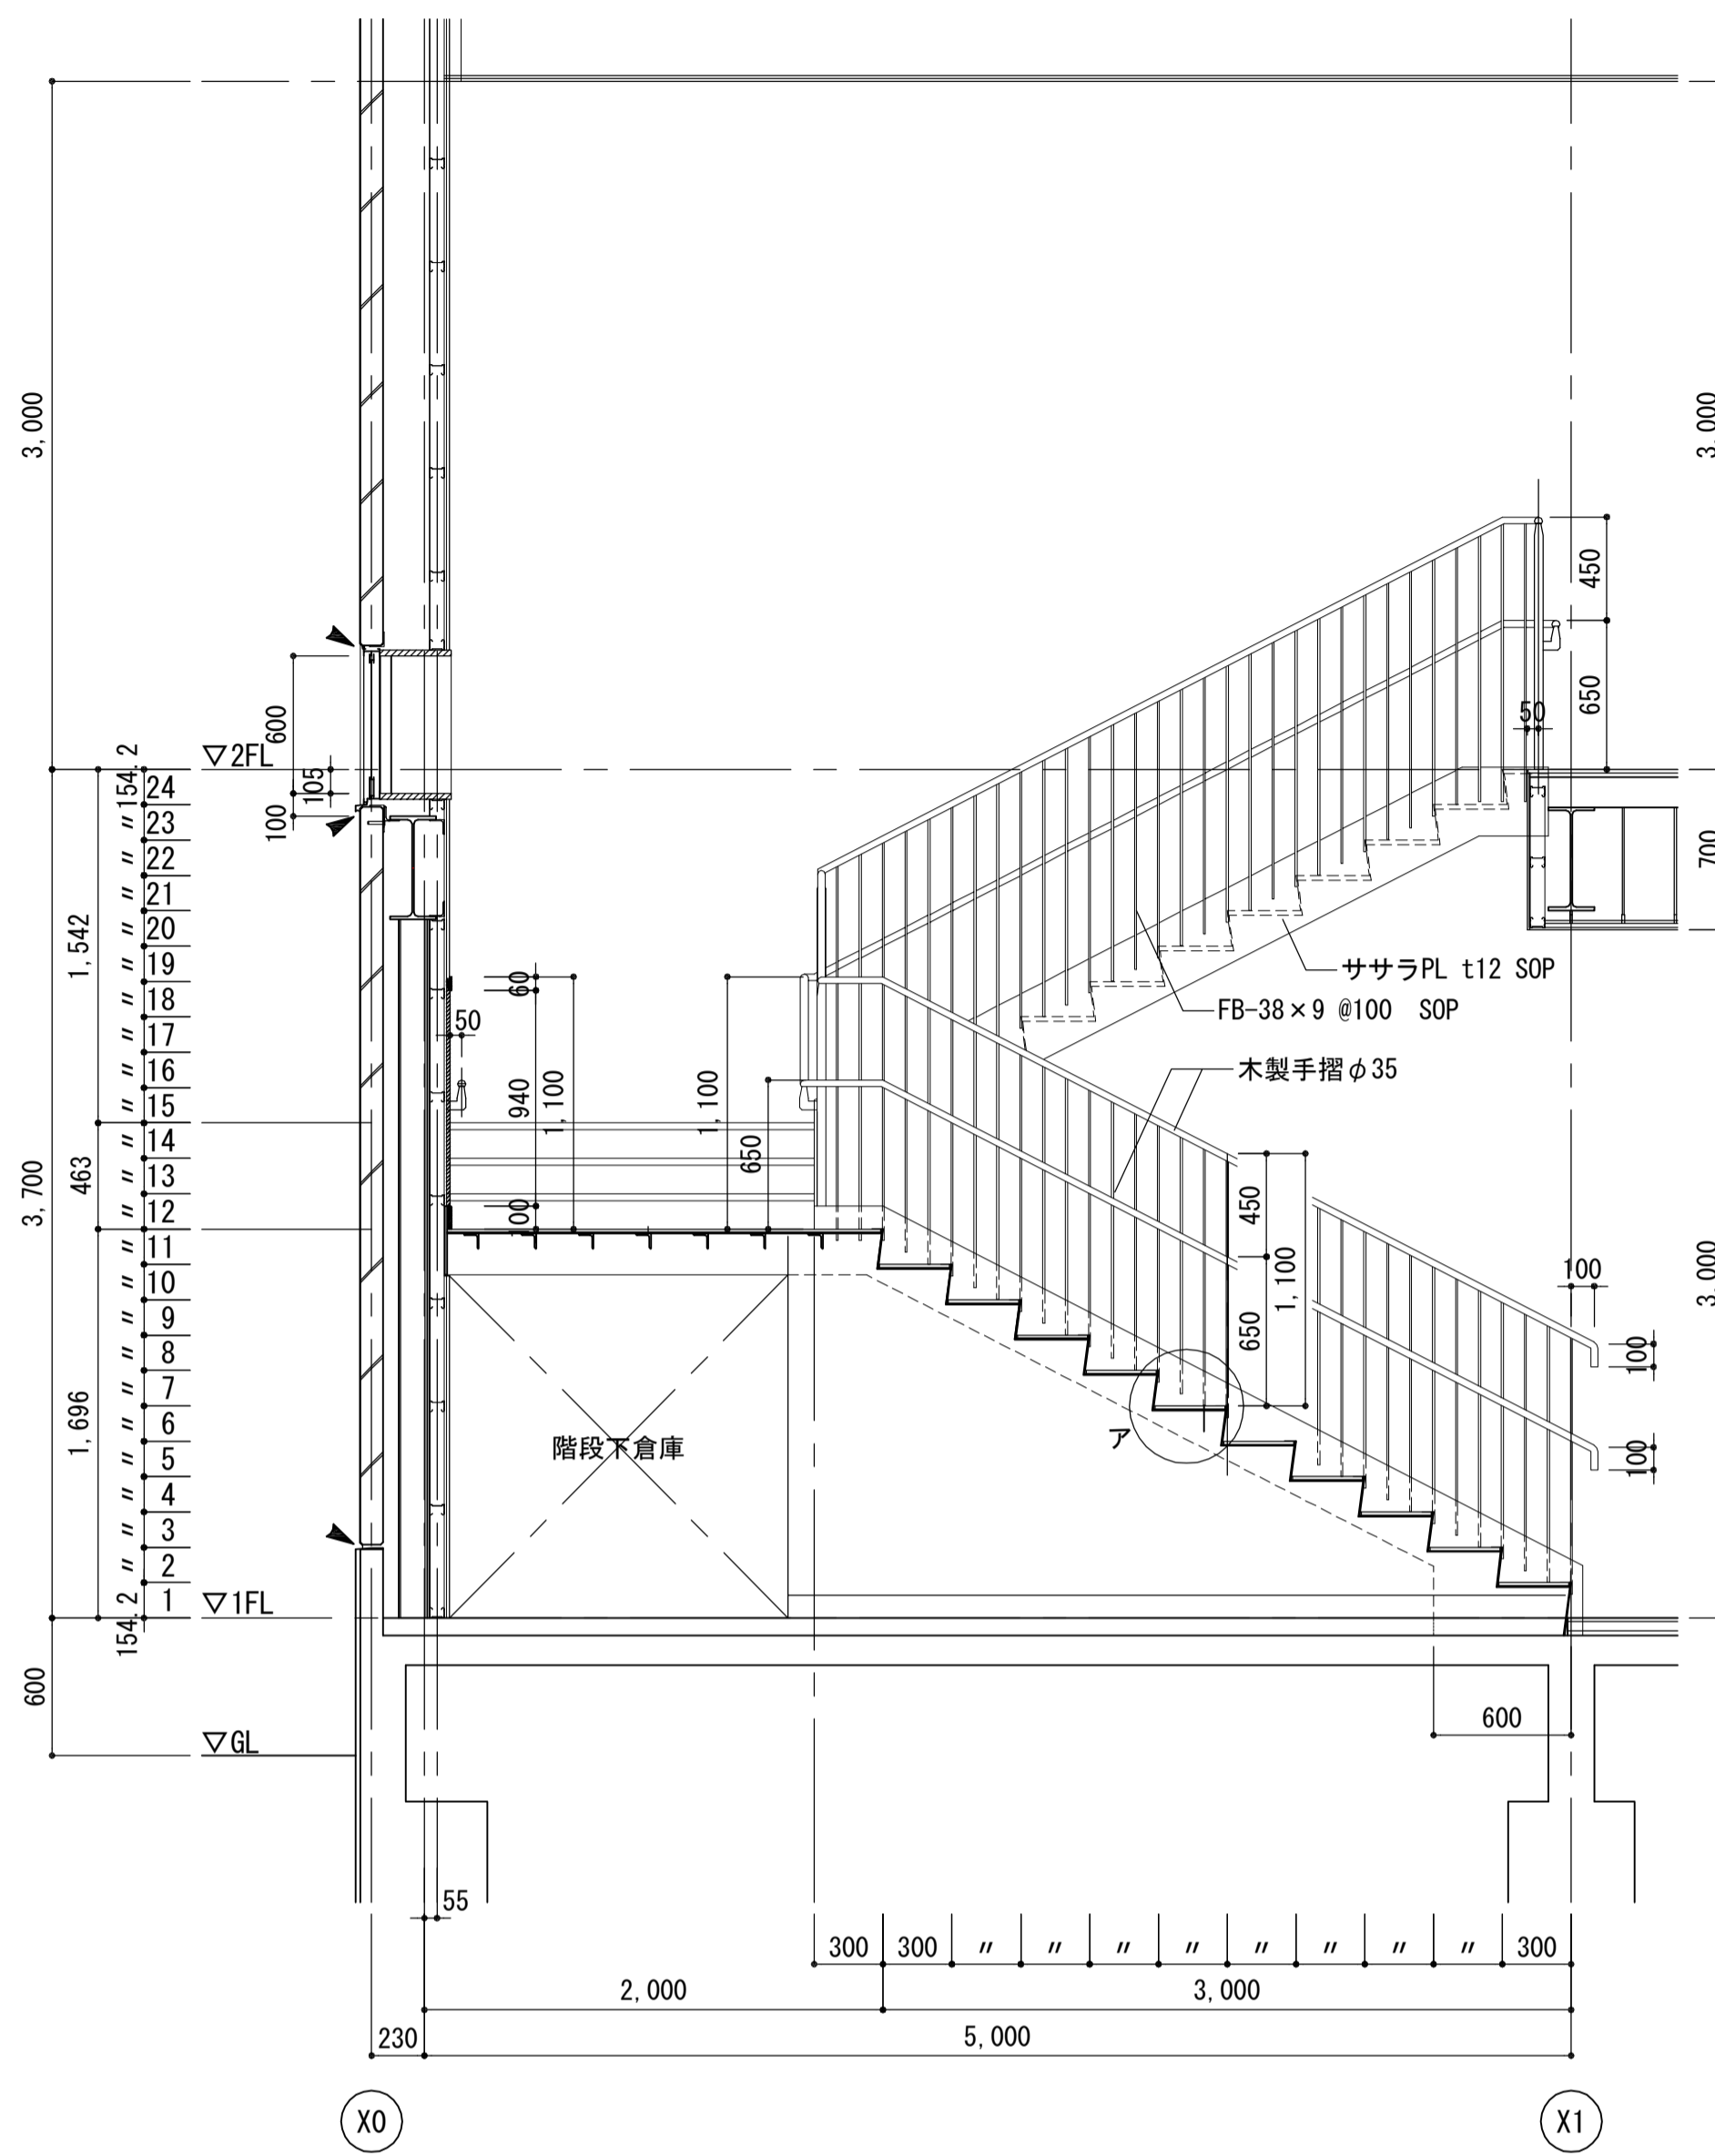


A-A断面詳細図 1:30

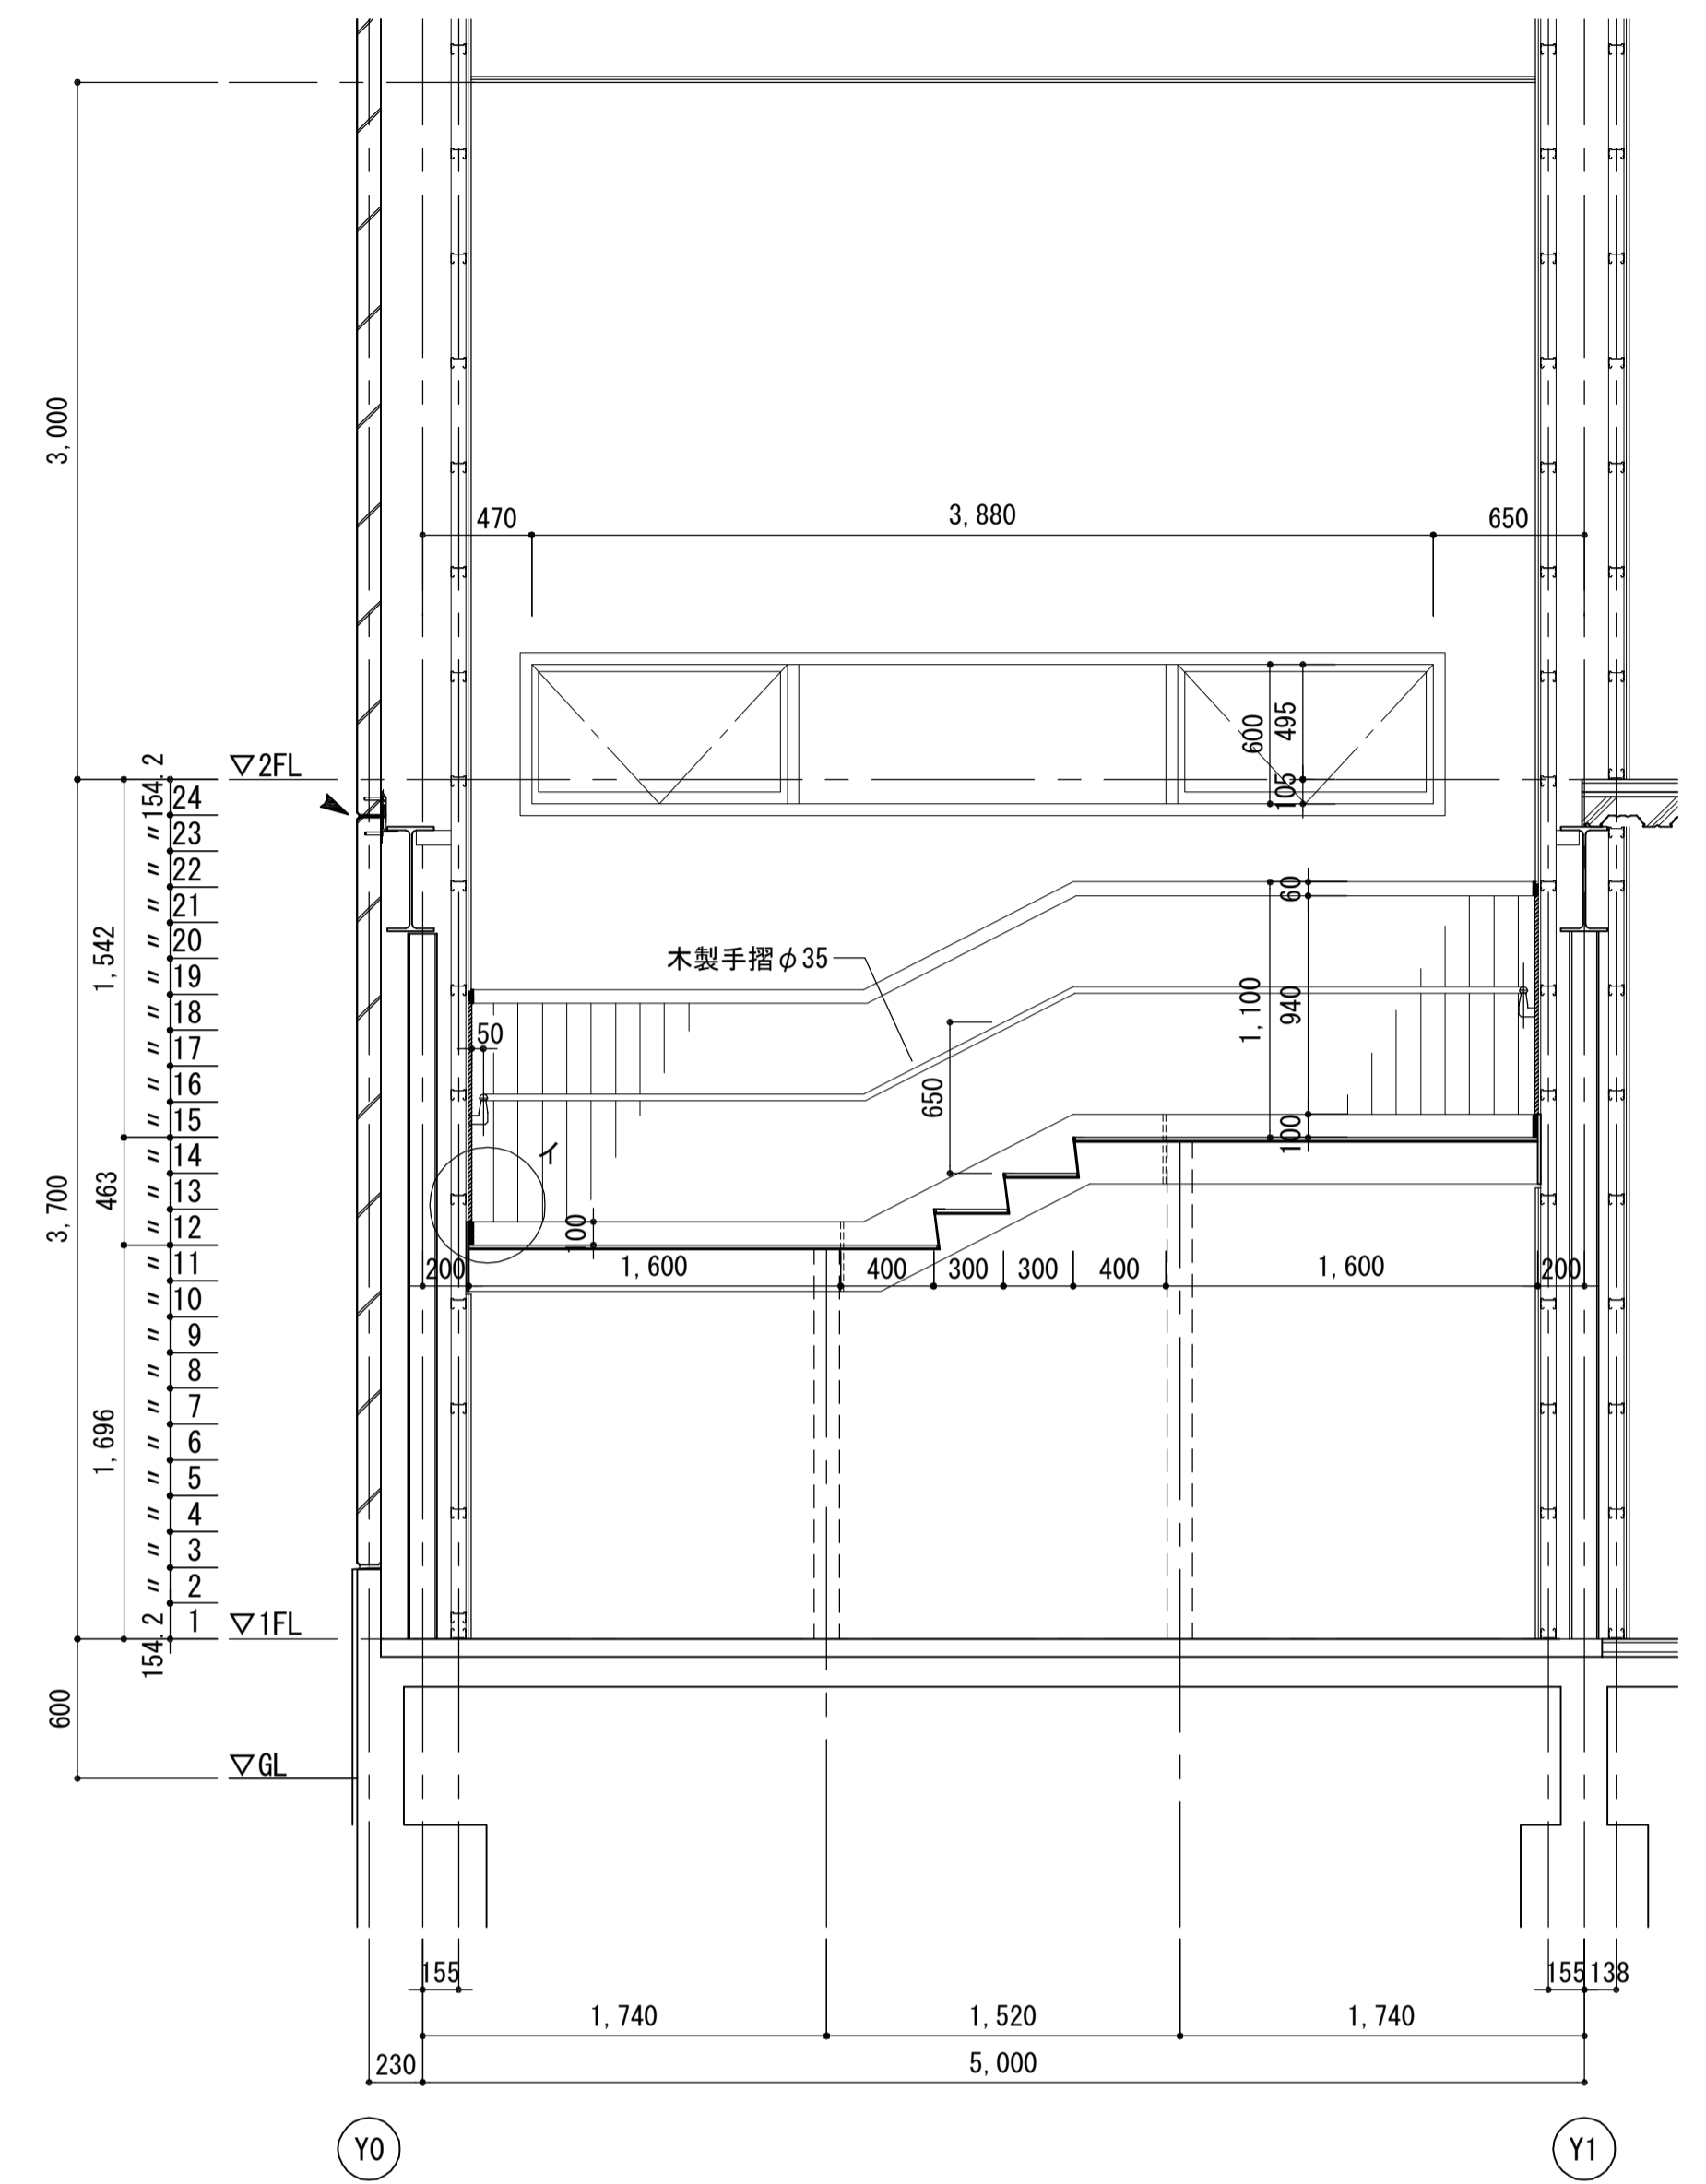


B-B断面詳細図 1:30

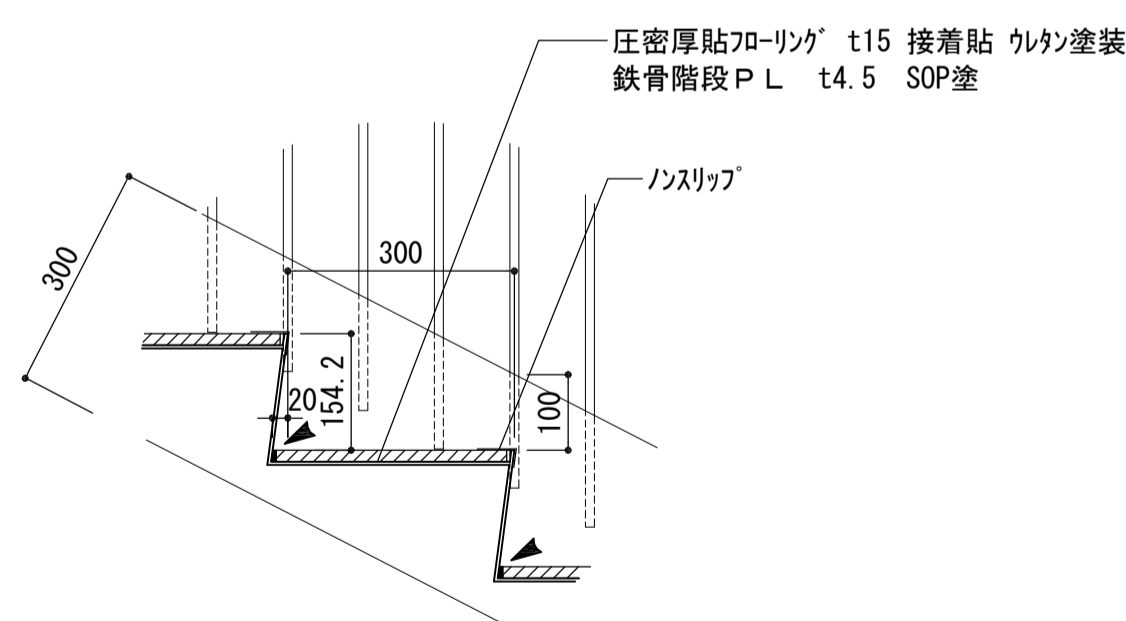

ア部分詳細図 1:10

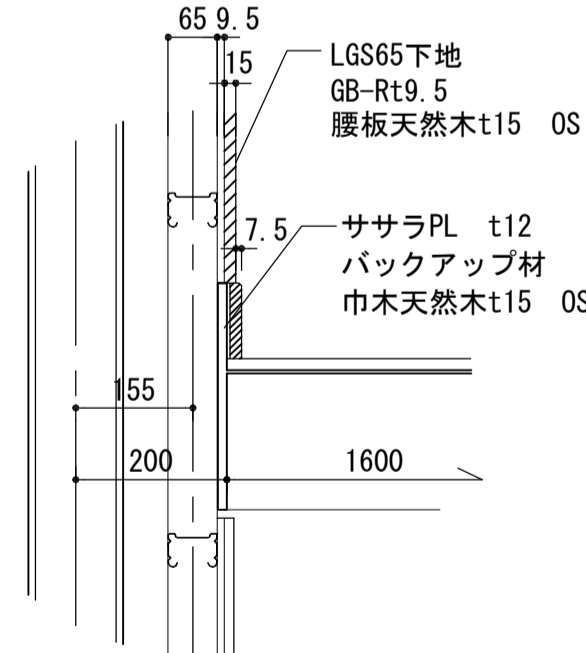



イ部分詳細図 1:10

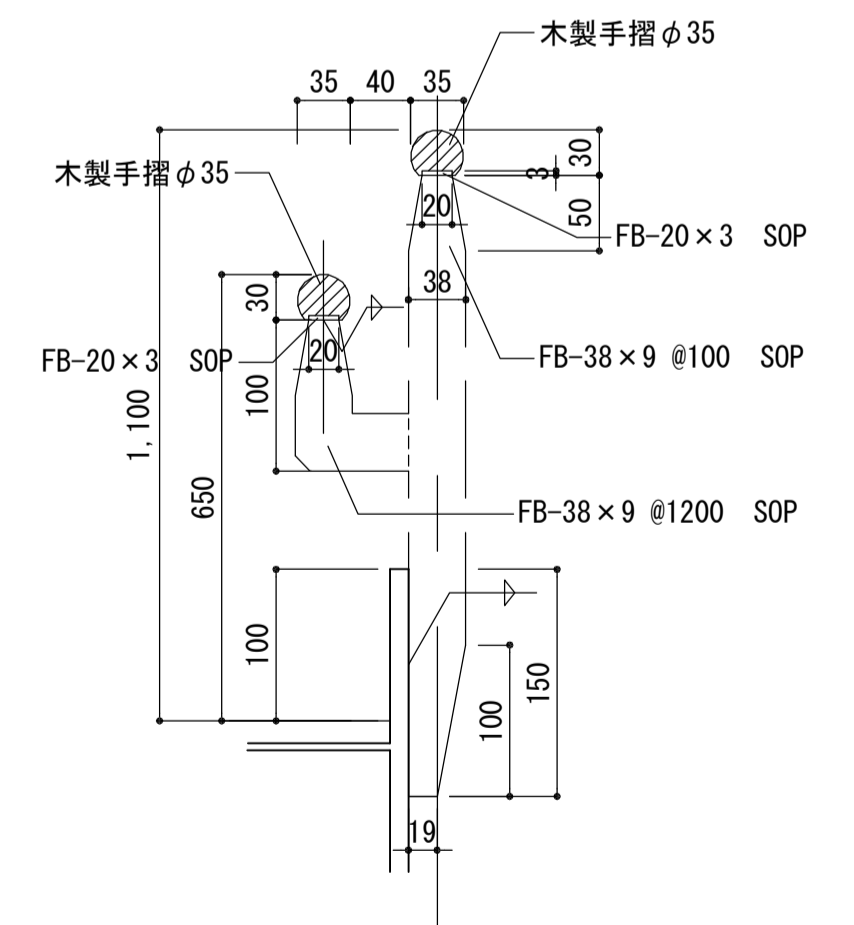


手摺詳細図 1:5

凡例
▲ シーリングを示す。(PU-2:ホリレタ系)

| | | | | | | |
|---------------|-----|-----------------------|------|--------------------------|-----------------|------------|
| 注記 A3-1:60 | 月、日 | 工事名称 亀山東小学校教室等増築工事 | 工事種別 | 株式会社 阿波設計事務所 校関 担当 製図 | 図面名称 屋内階段詳細図 | 設計No. - |
| | 変更 | | | | 設計年月日 | 縮尺 図示 |

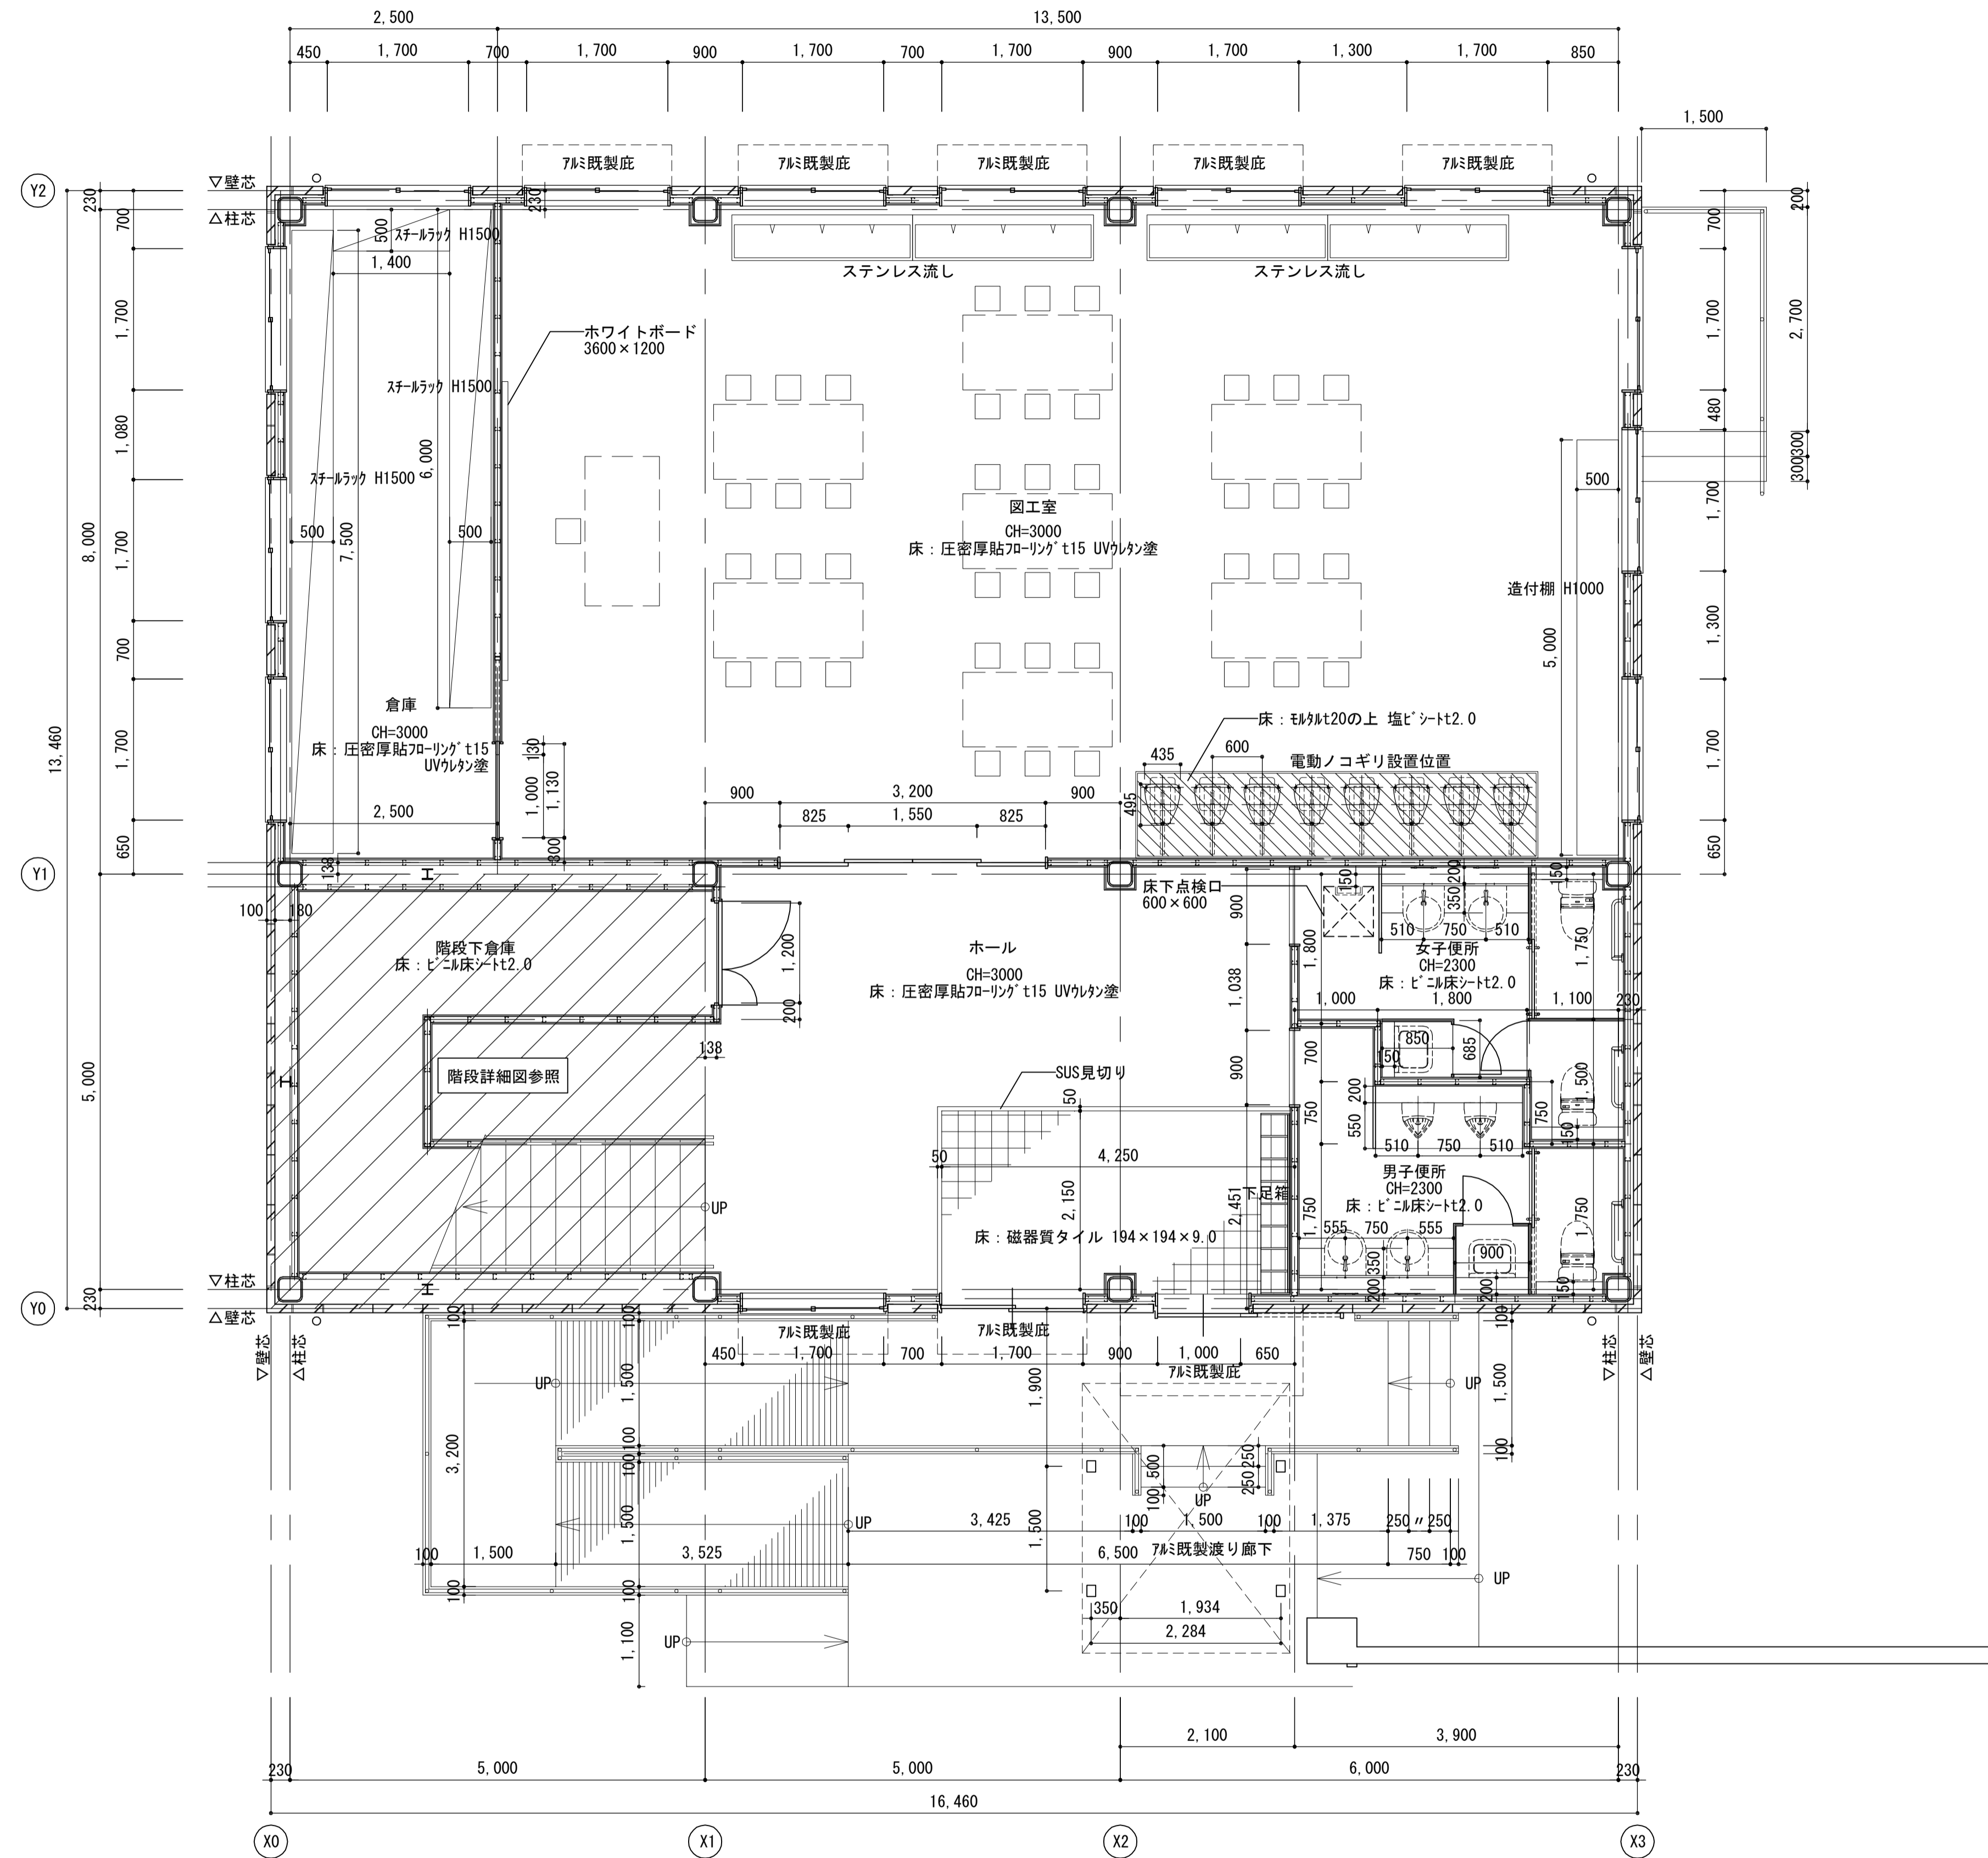
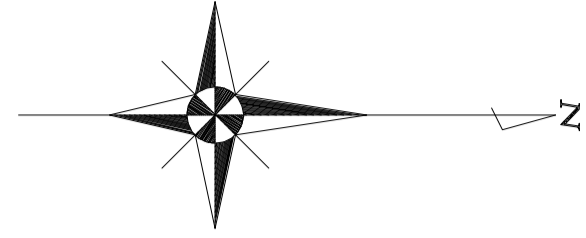


1階平面詳細図

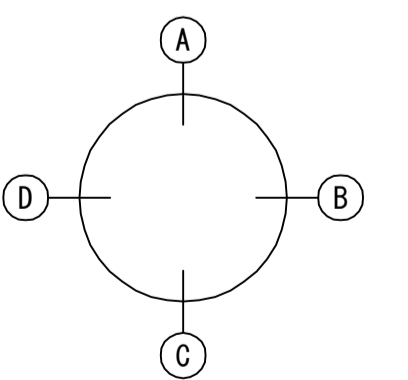


展開方向


| | | | | | | |
|----------------|-----|-----------------------|------|--|---------------|------------|
| 注記 A3-1:100 | 月、日 | 工事名称 亀山東小学校教室等増築工事 | 工事種別 |  株式会社 阿波設計事務所 校閲 担当 製図 | 図面名称 平面詳細図 | 設計No. - |
| | 変更 | | | | 設計年月日 | 縮尺 1:50 |

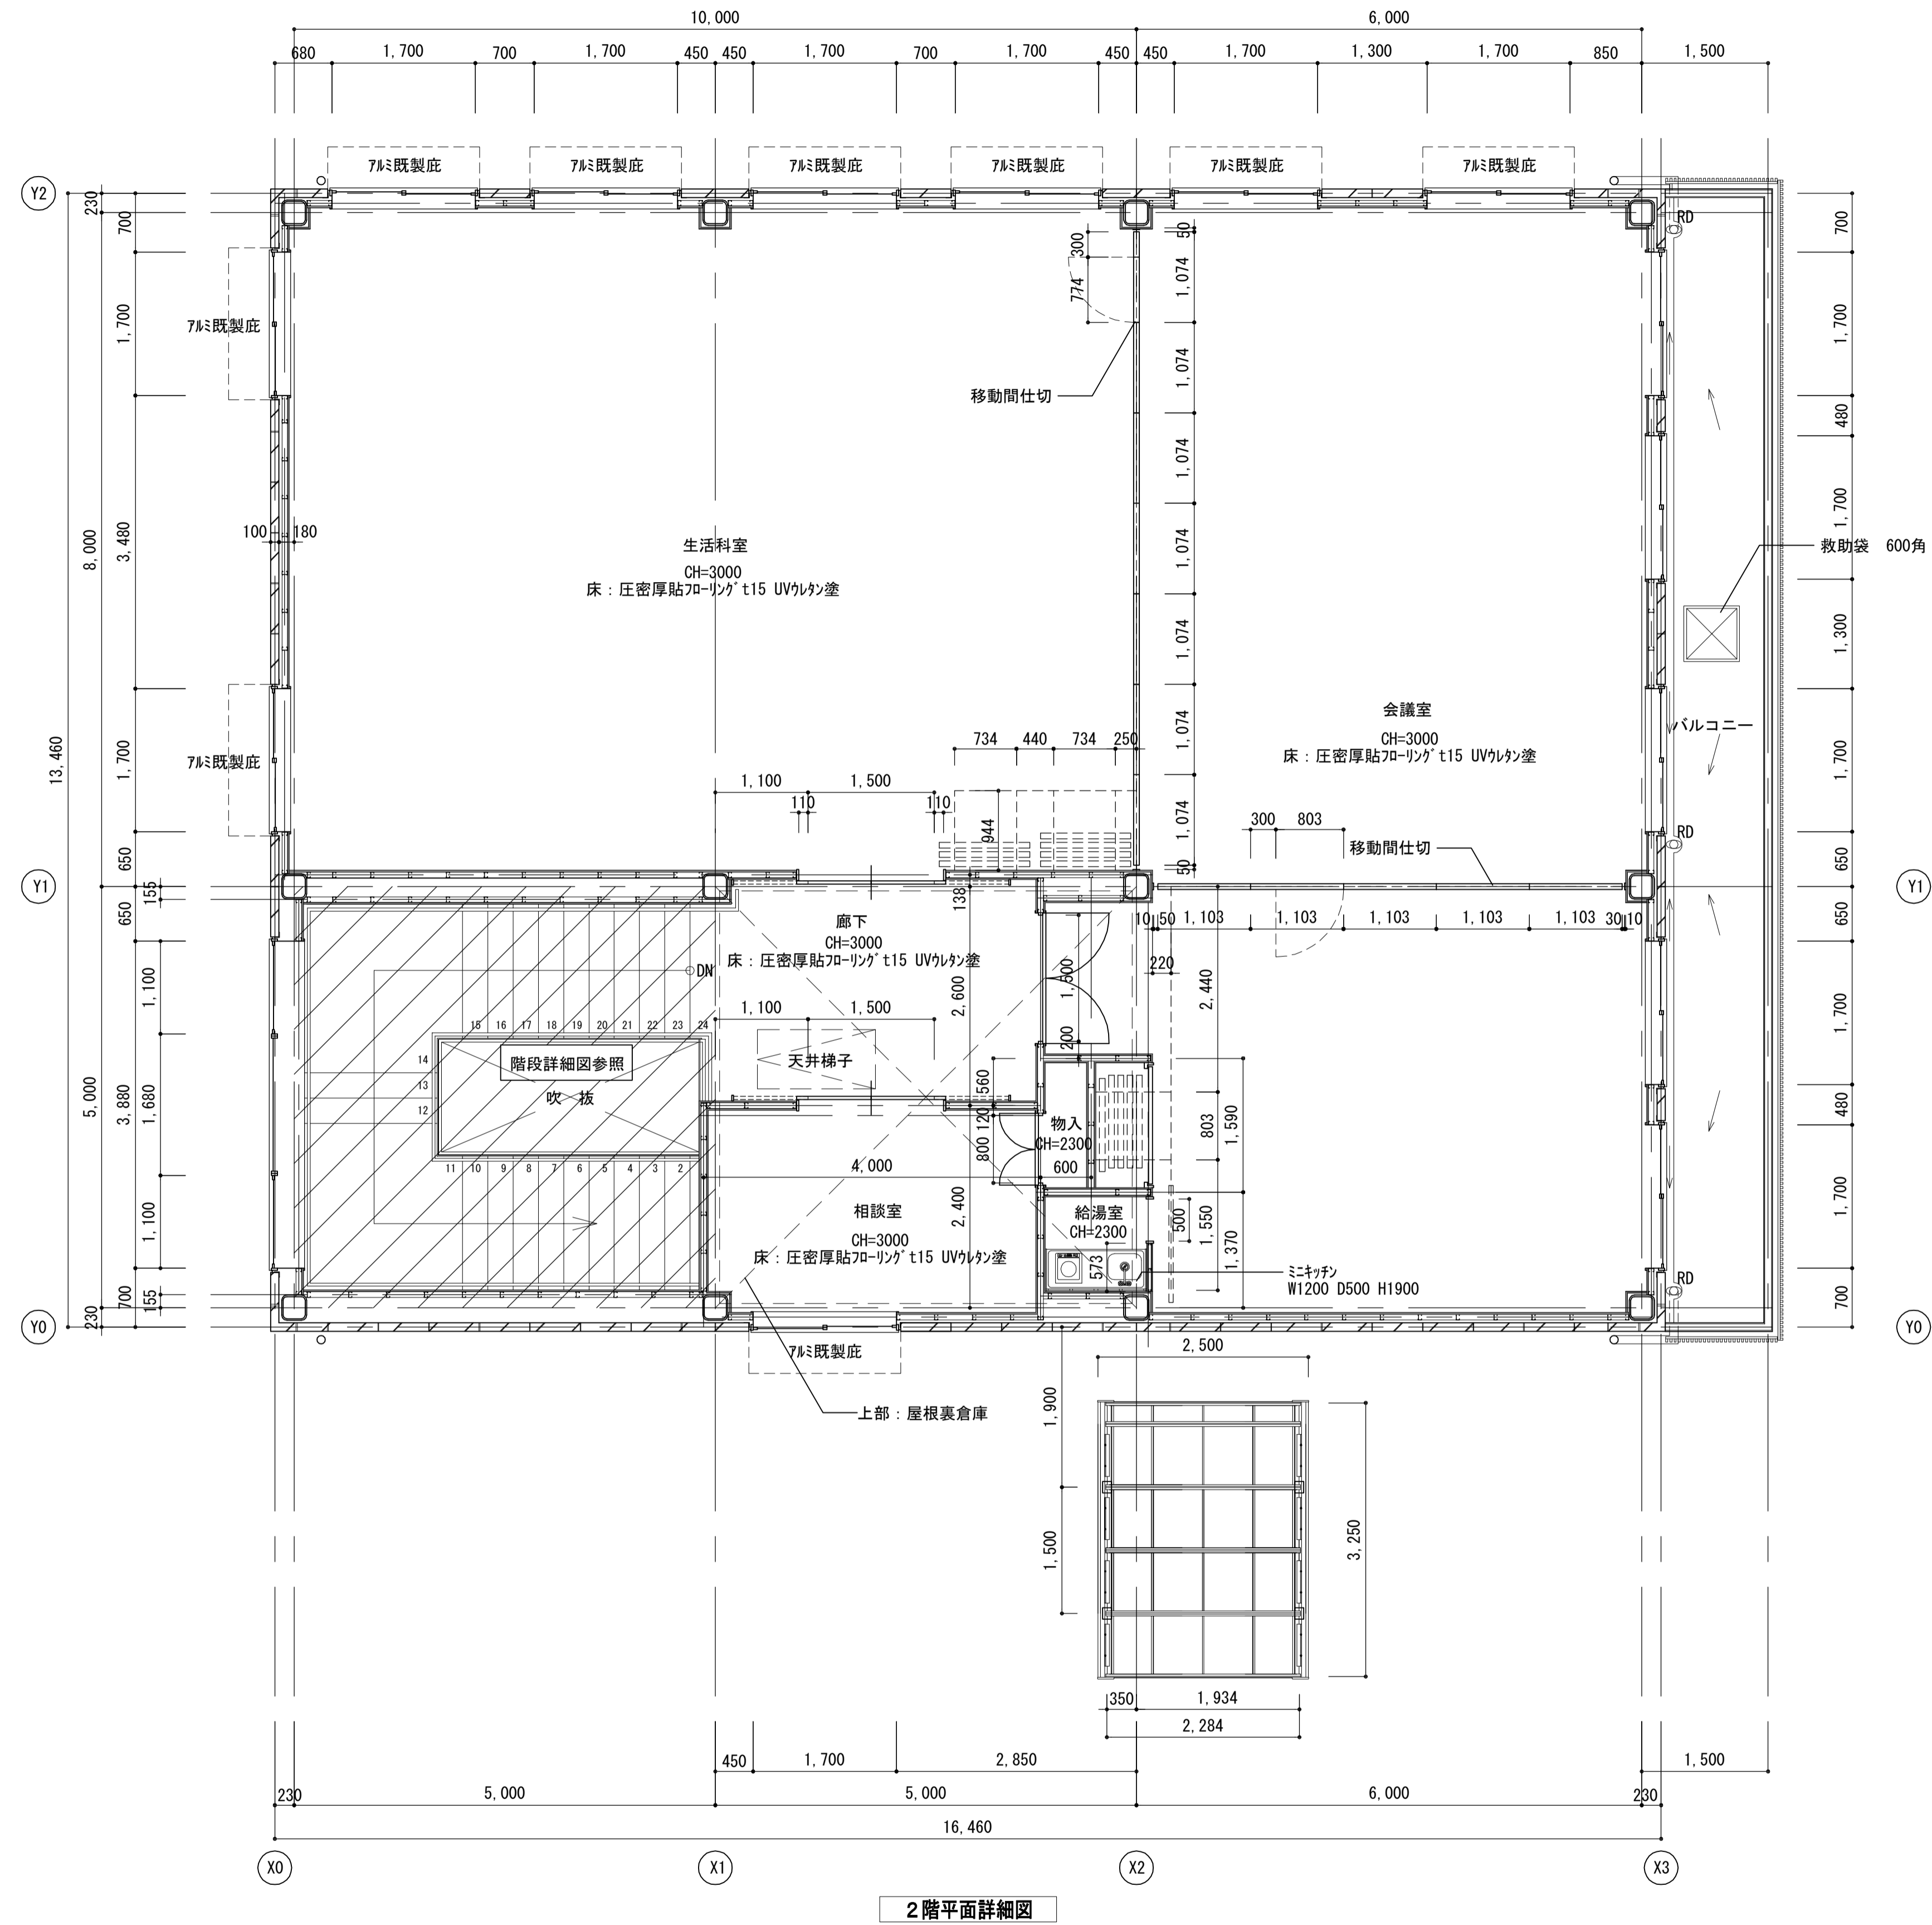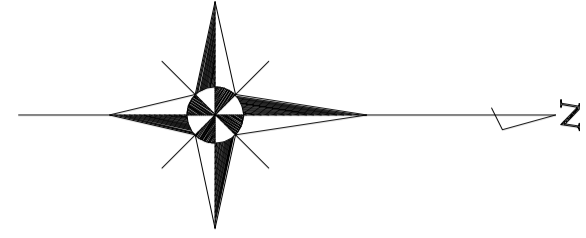


2階平面詳細図

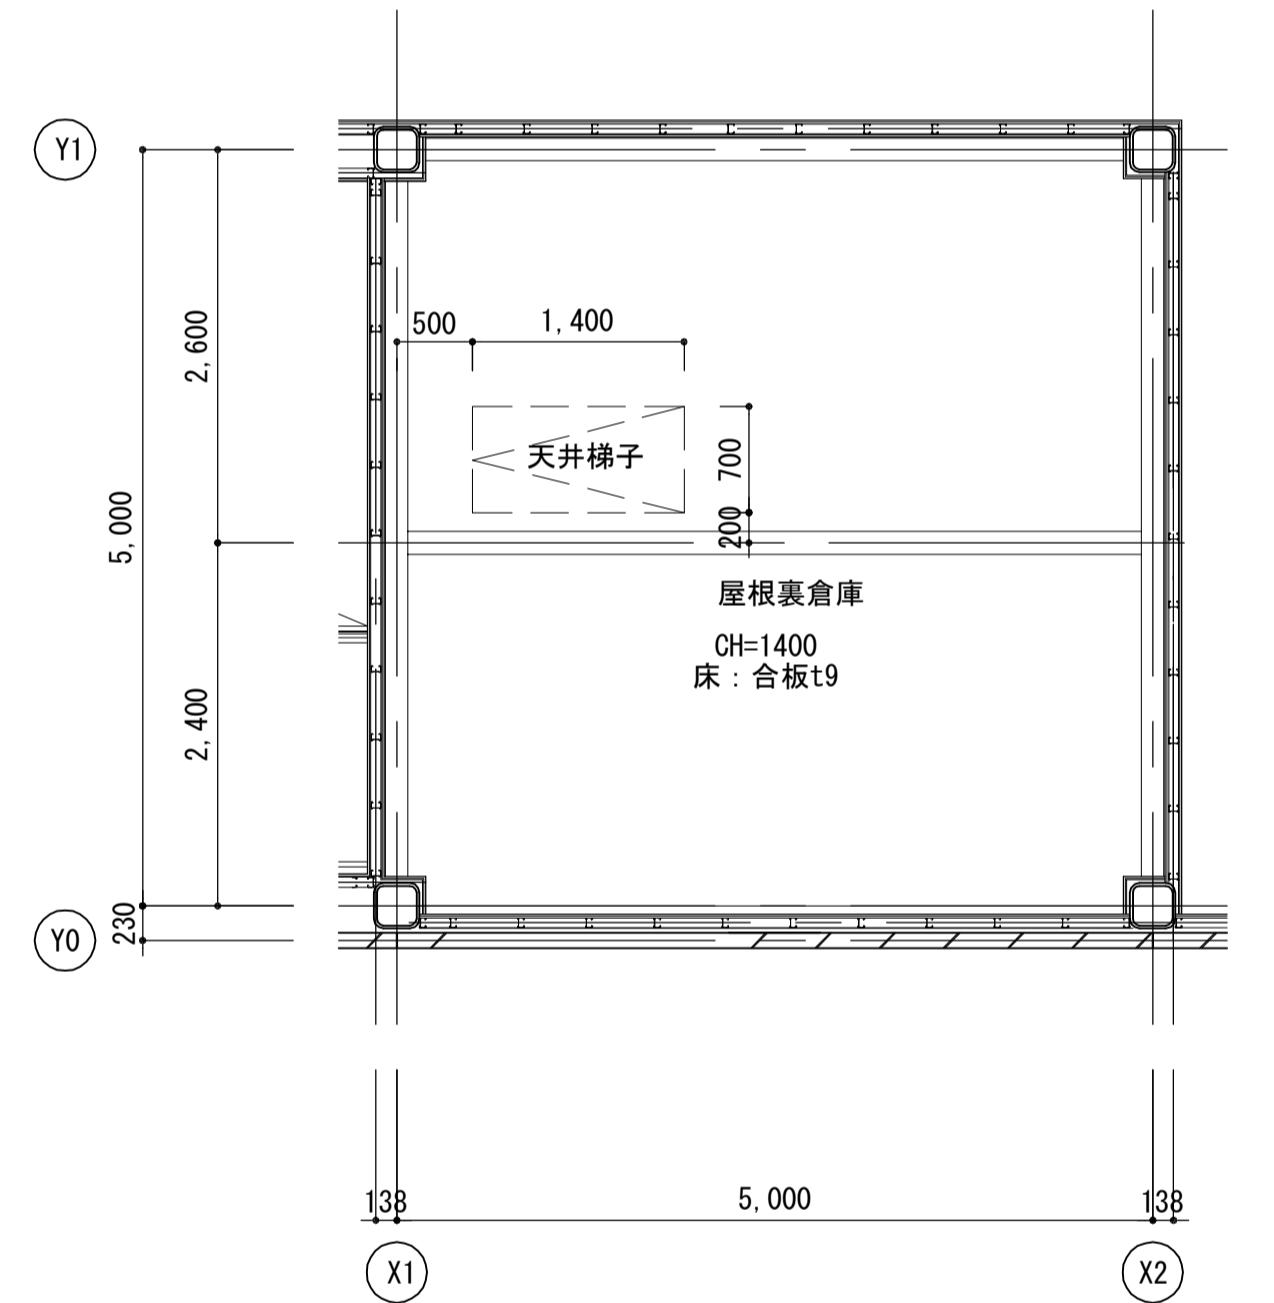



屋根裏倉庫平面詳細図

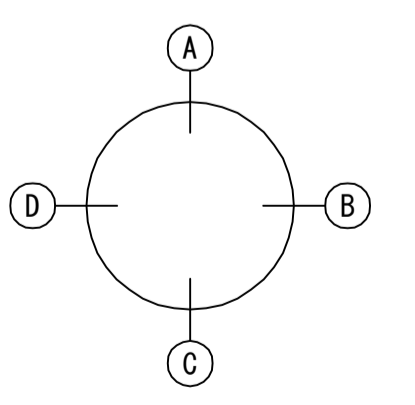



展開方向

| | | | | | | |
|----------------|-----|-----------------------|------|--|---------------|------------|
| 注記 A3-1:100 | 月、日 | 工事名称 亀山東小学校教室等増築工事 | 工事種別 |  株式会社 阿波設計事務所 校閲 担当 製図 | 図面名称 平面詳細図 | 設計No. - |
| | 変更 | | | | 設計年月日 | 縮尺 1:50 |

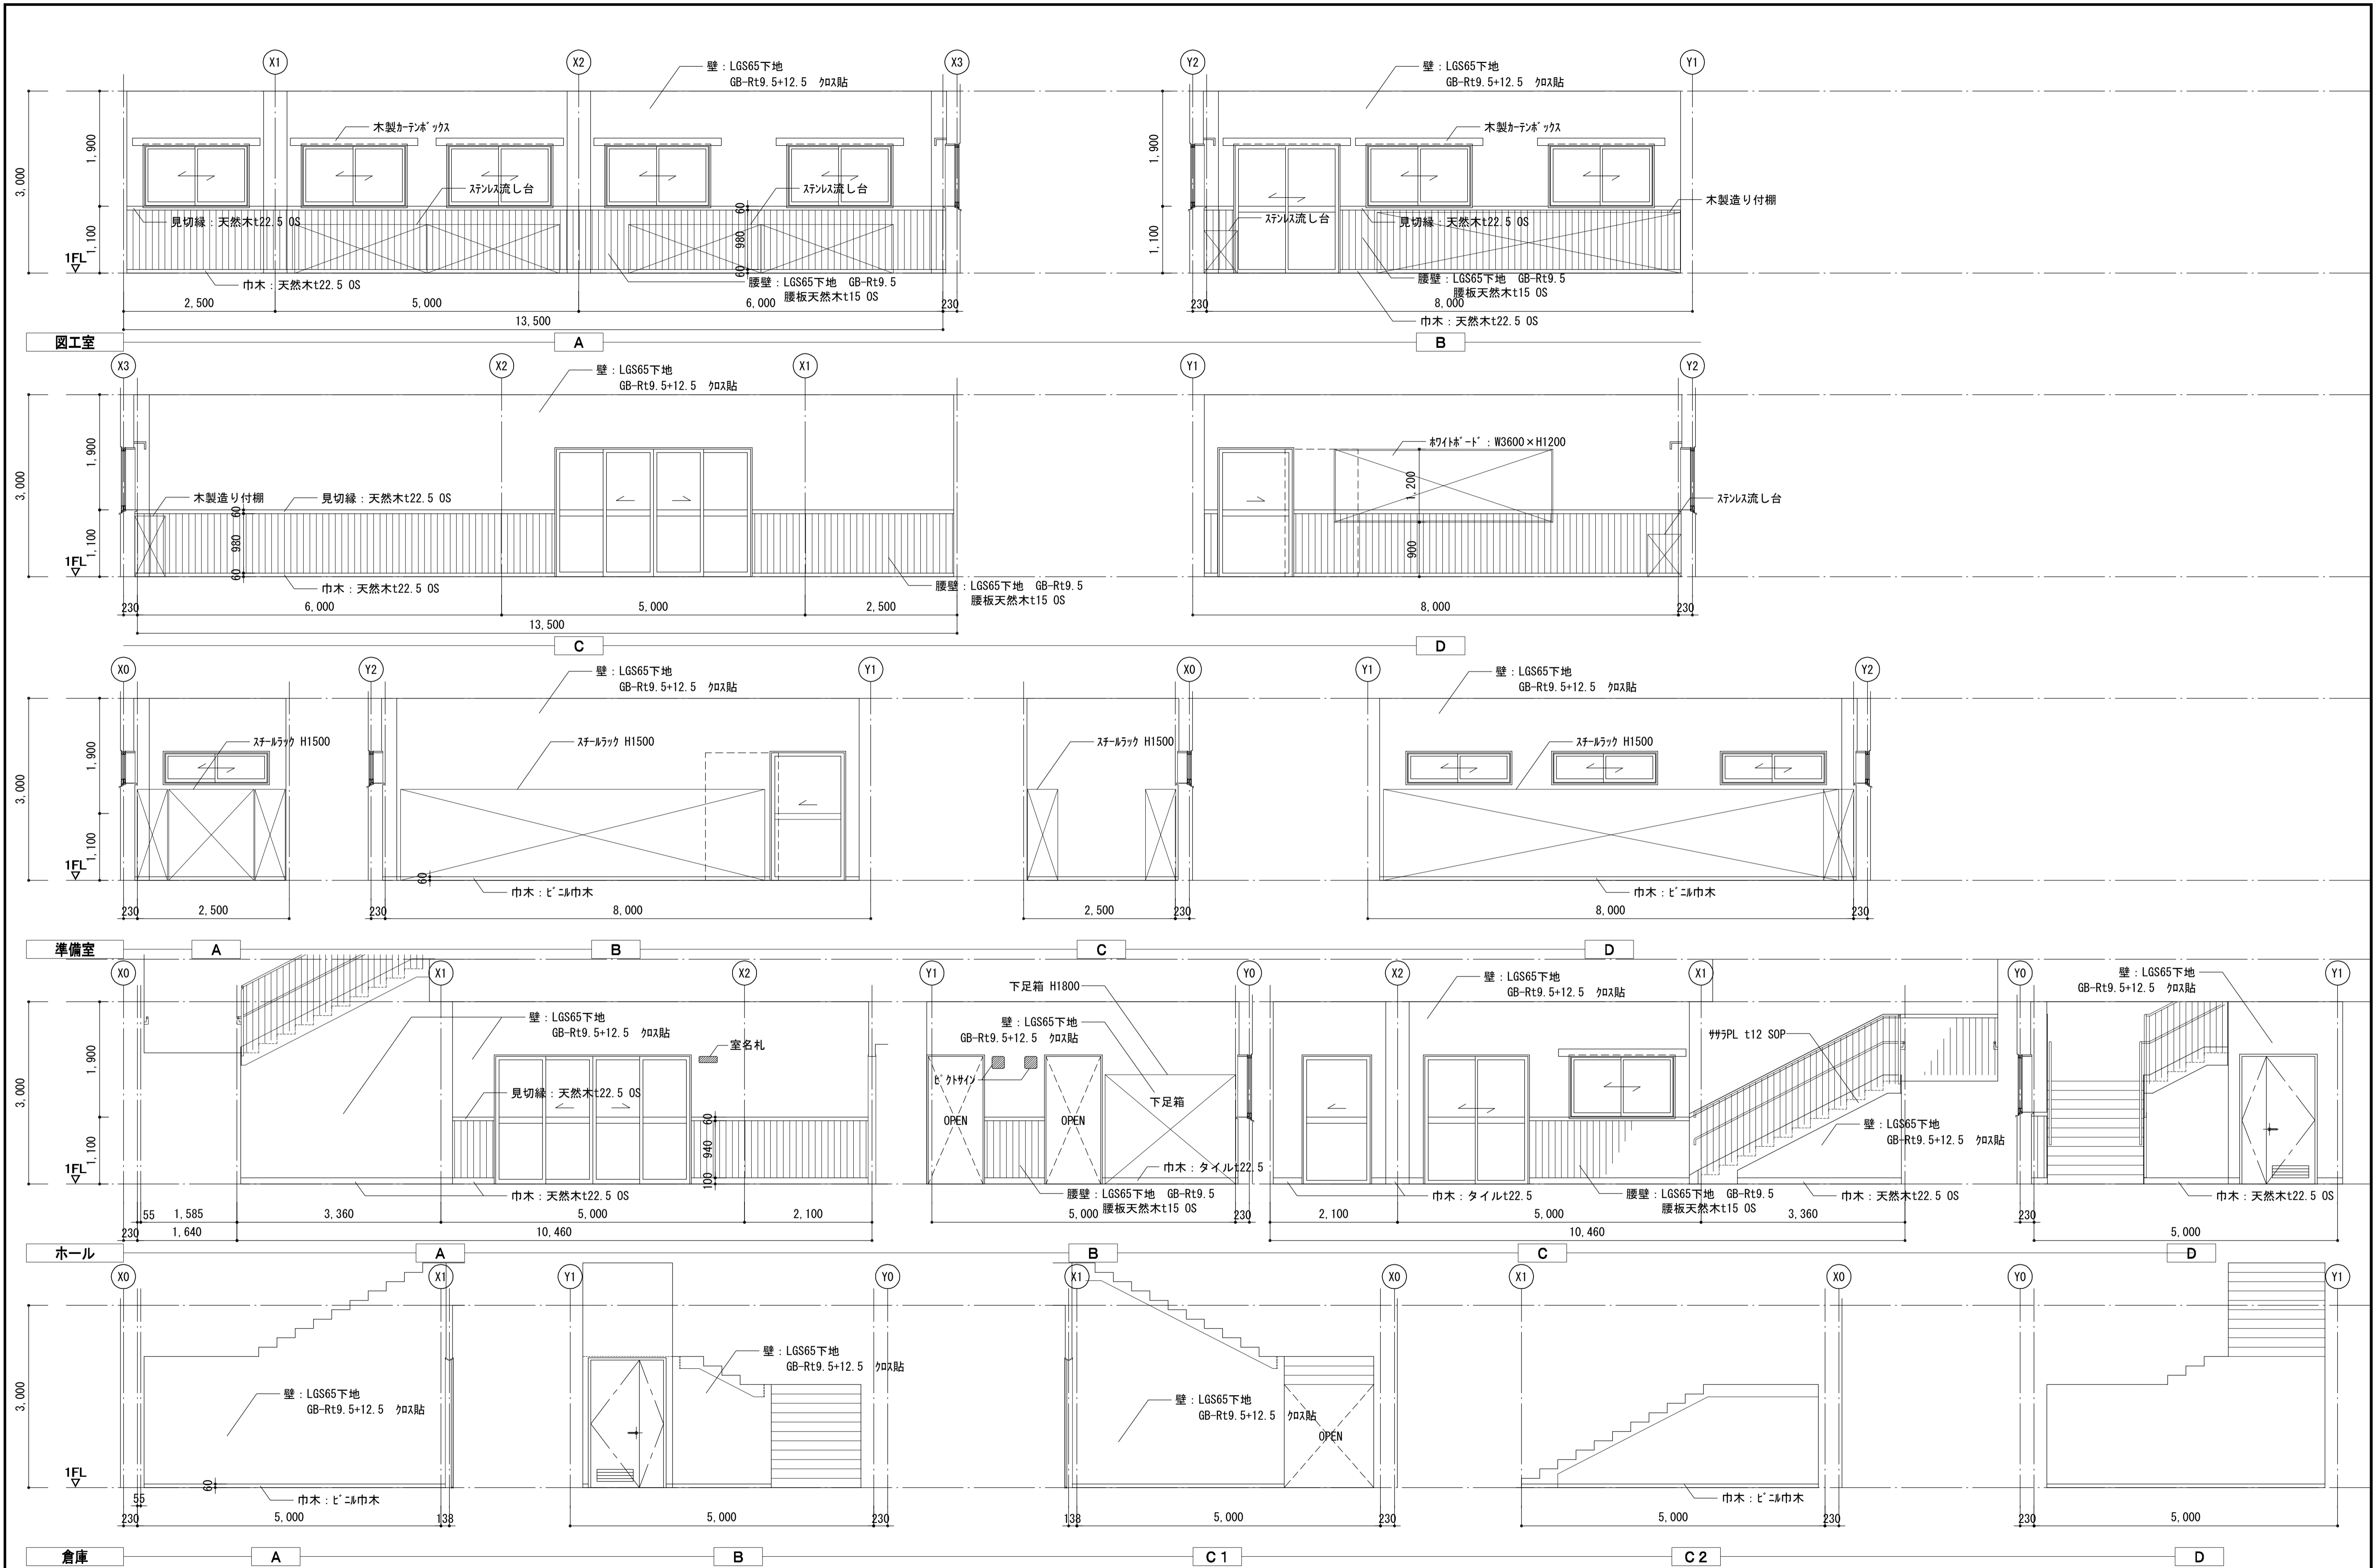

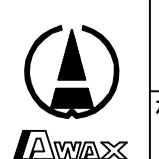
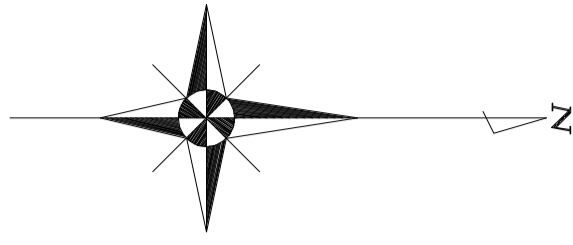
| | | | | | | | | | |
|----------------|-----|---------------|---------|--|------|-------|------------|---------|-----------------|
| 注記 A3-1:100 | 月、日 | 工事名称 | 工事種別 |  株式会社 阿波設計事務所 校閲 担当 製図 | 図面名称 | 設計年月日 | 縮尺 1:50 | ファイルNo. | 設計No. A / 20 |
| | 変更 | 亀山東小学校教室等増築工事 | 展開図 (1) | | | | | | |

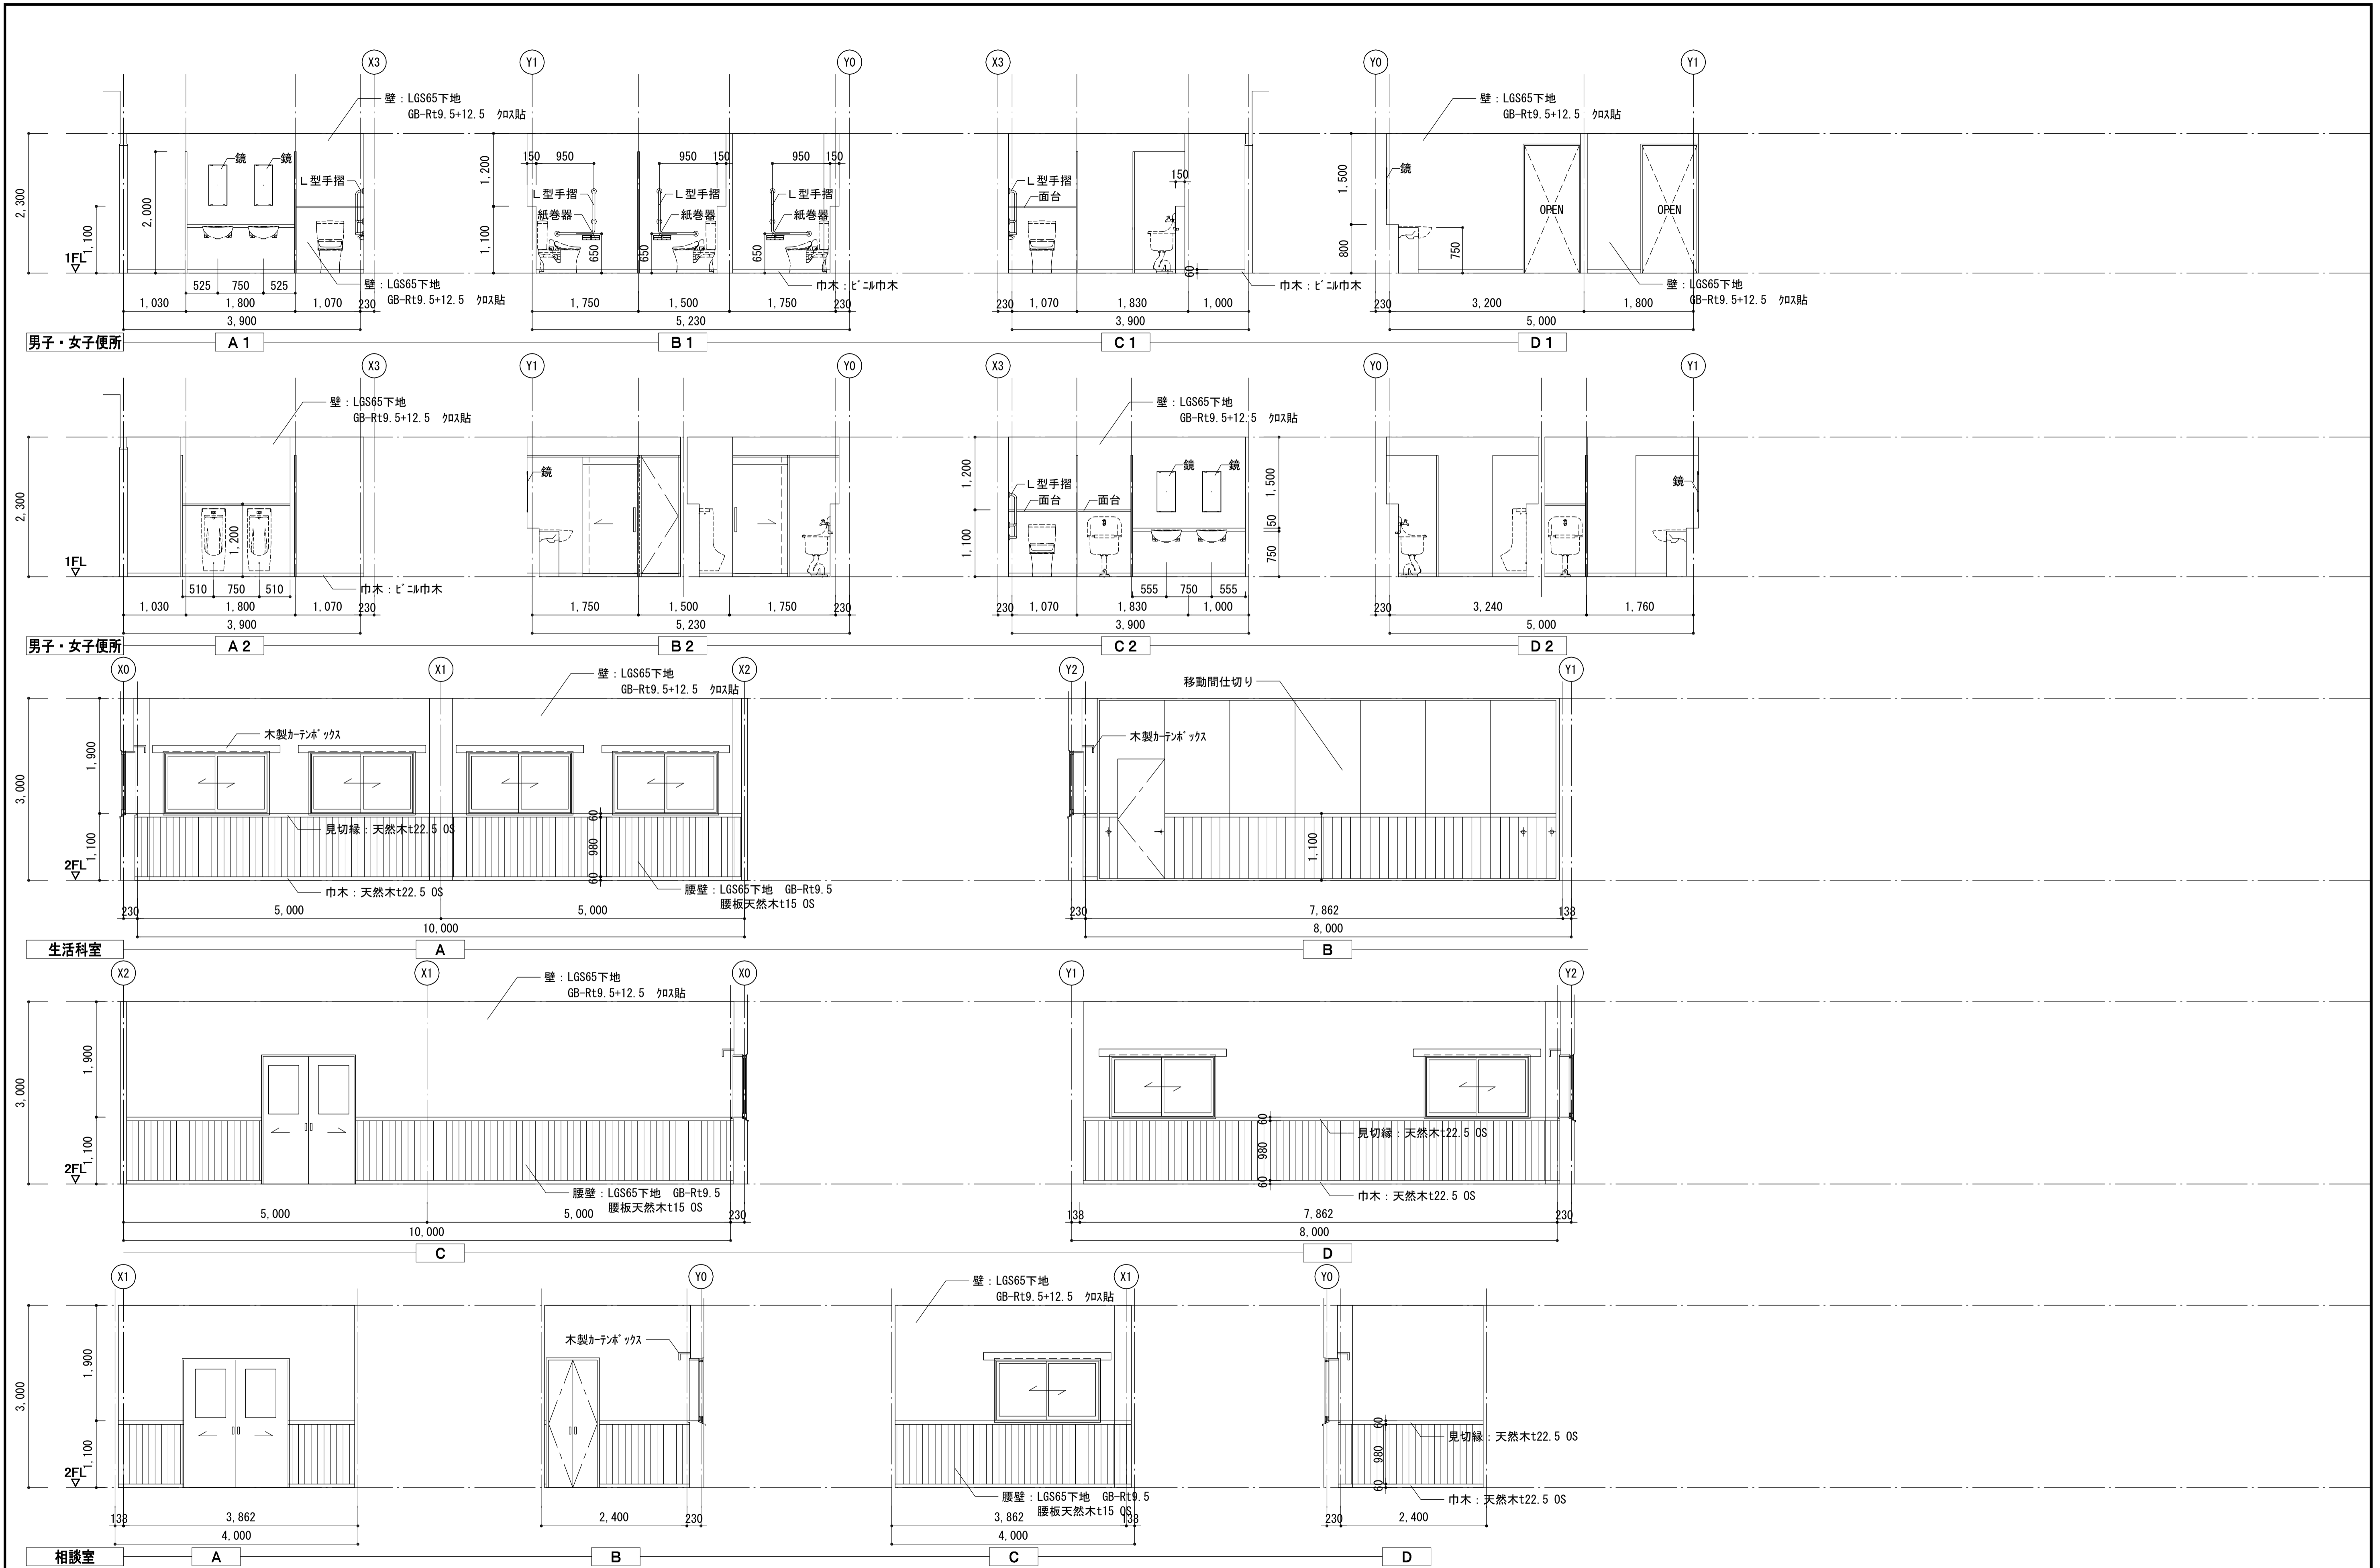


| | | | | | | |
|----------------|-----|-----------------------|------|--|-----------------|------------|
| 注記 A3-1:100 | 月、日 | 工事名称 亀山東小学校教室等増築工事 | 工事種別 |  株式会社 阿波設計事務所 校閲 担当 製図 | 図面名称 展開図 (2) | 設計No. - |
| | 変更 | | | | 設計年月日 | 縮尺 1:50 |




| | | | | | | |
|----------------|-----|-----------------------|------|--|-----------------|------------|
| 注記 A3-1:100 | 月、日 | 工事名称 亀山東小学校教室等増築工事 | 工事種別 |  株式会社 阿波設計事務所 校閲 担当 製図 | 図面名称 展開図 (3) | 設計No. - |
| | 変更 | | | | 設計年月日 | 縮尺 1:50 |




| | |
|-----|---------------------|
| 記号 | 仕上げ |
| (A) | GB-Dt9.5 |
| (B) | 階段鉄骨SOP見え掛り |
| (C) | FK t6 (底目地)の上、EP-G塗 |
| --- | 木製カーテンボックス |
| □ | 天井点検口 450×450 |
| --- | 移動間仕切用レール |

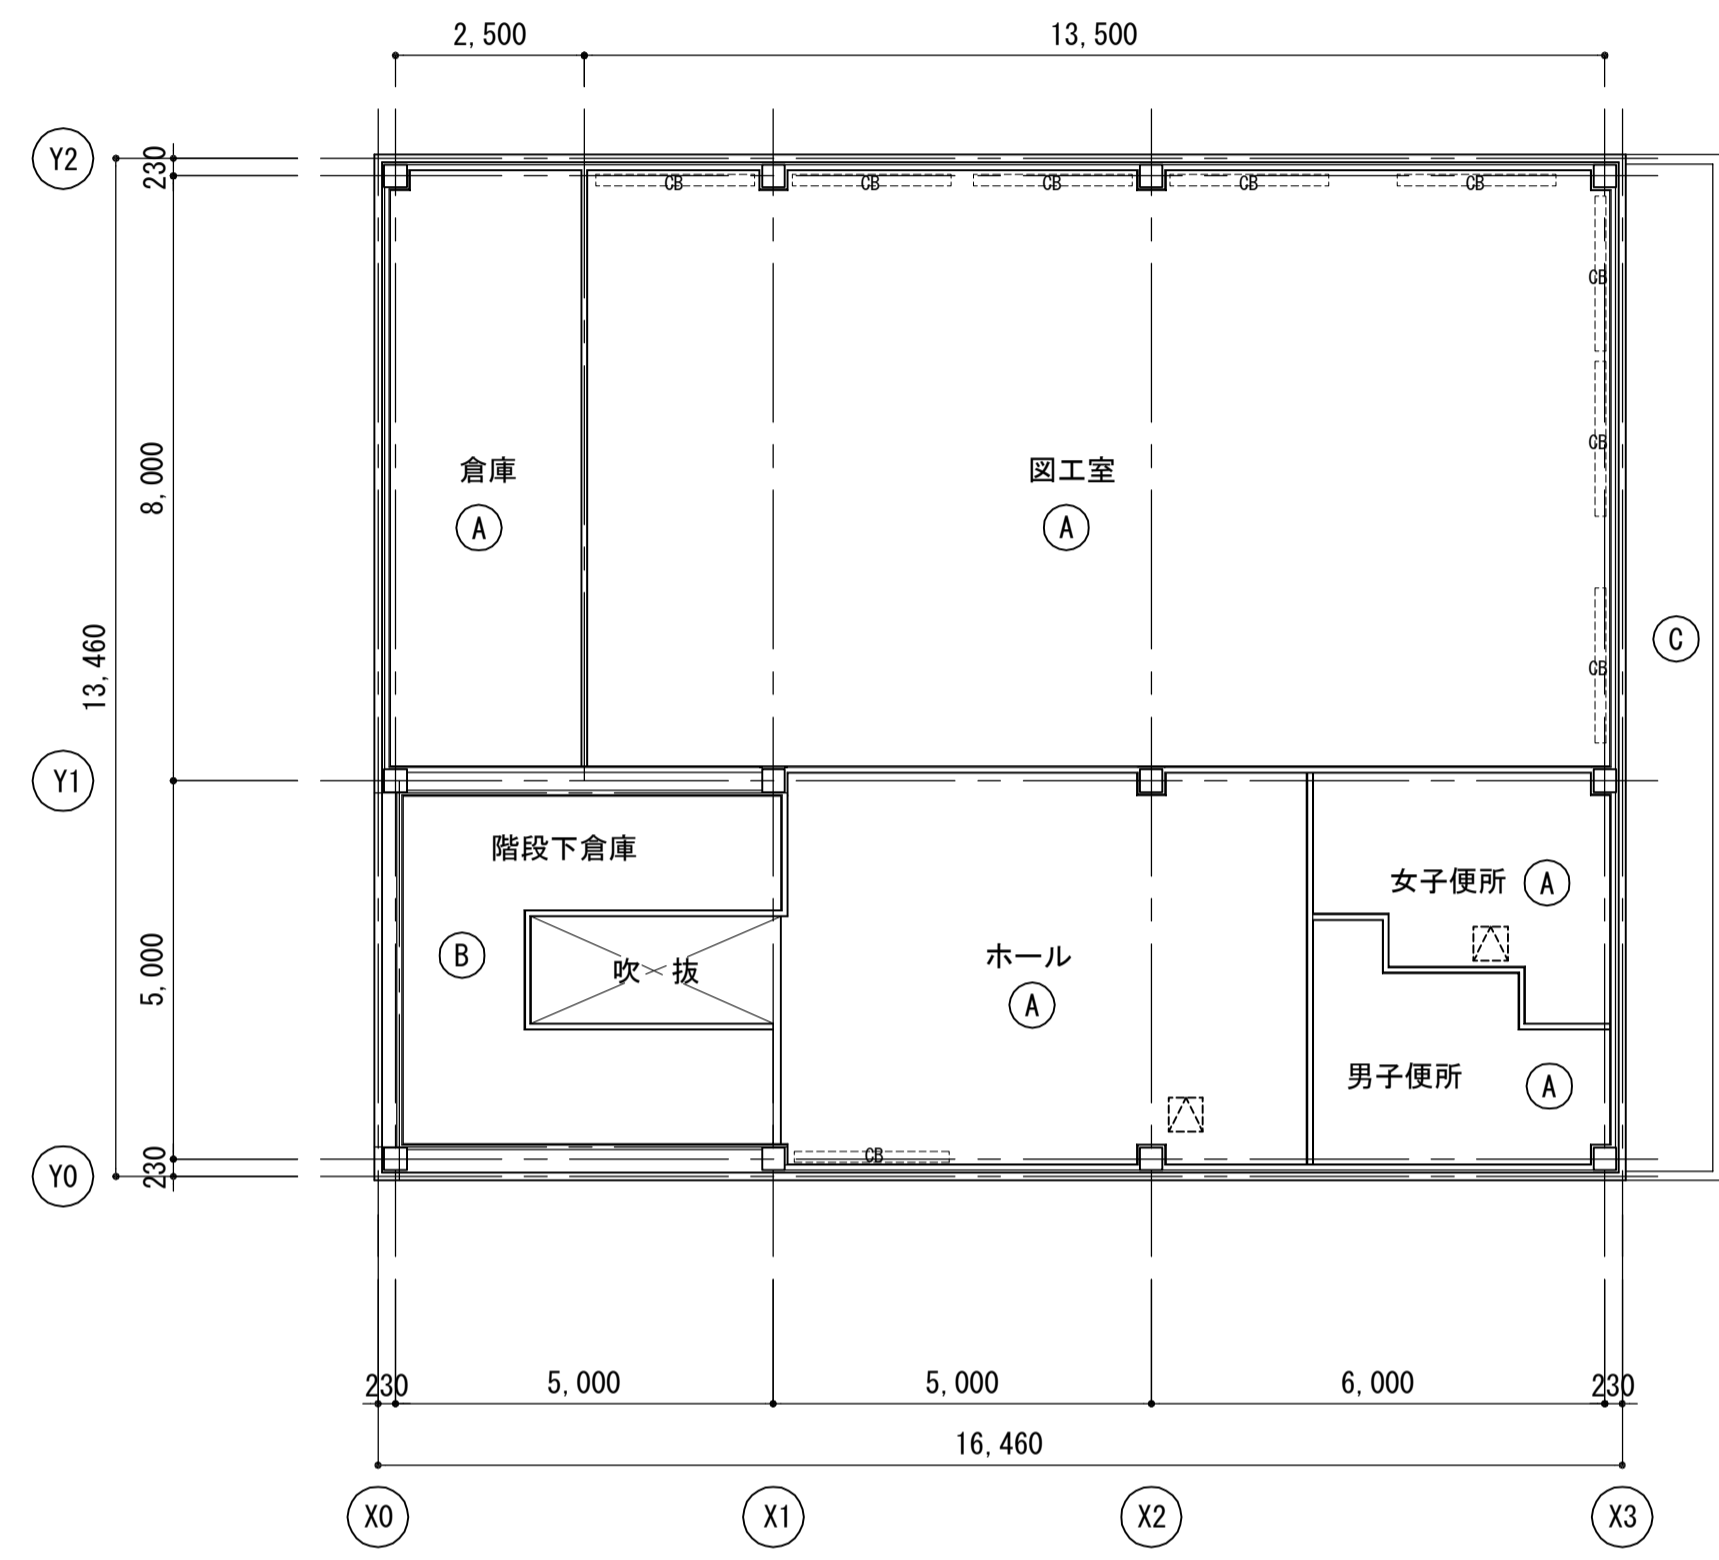




1階天井伏図

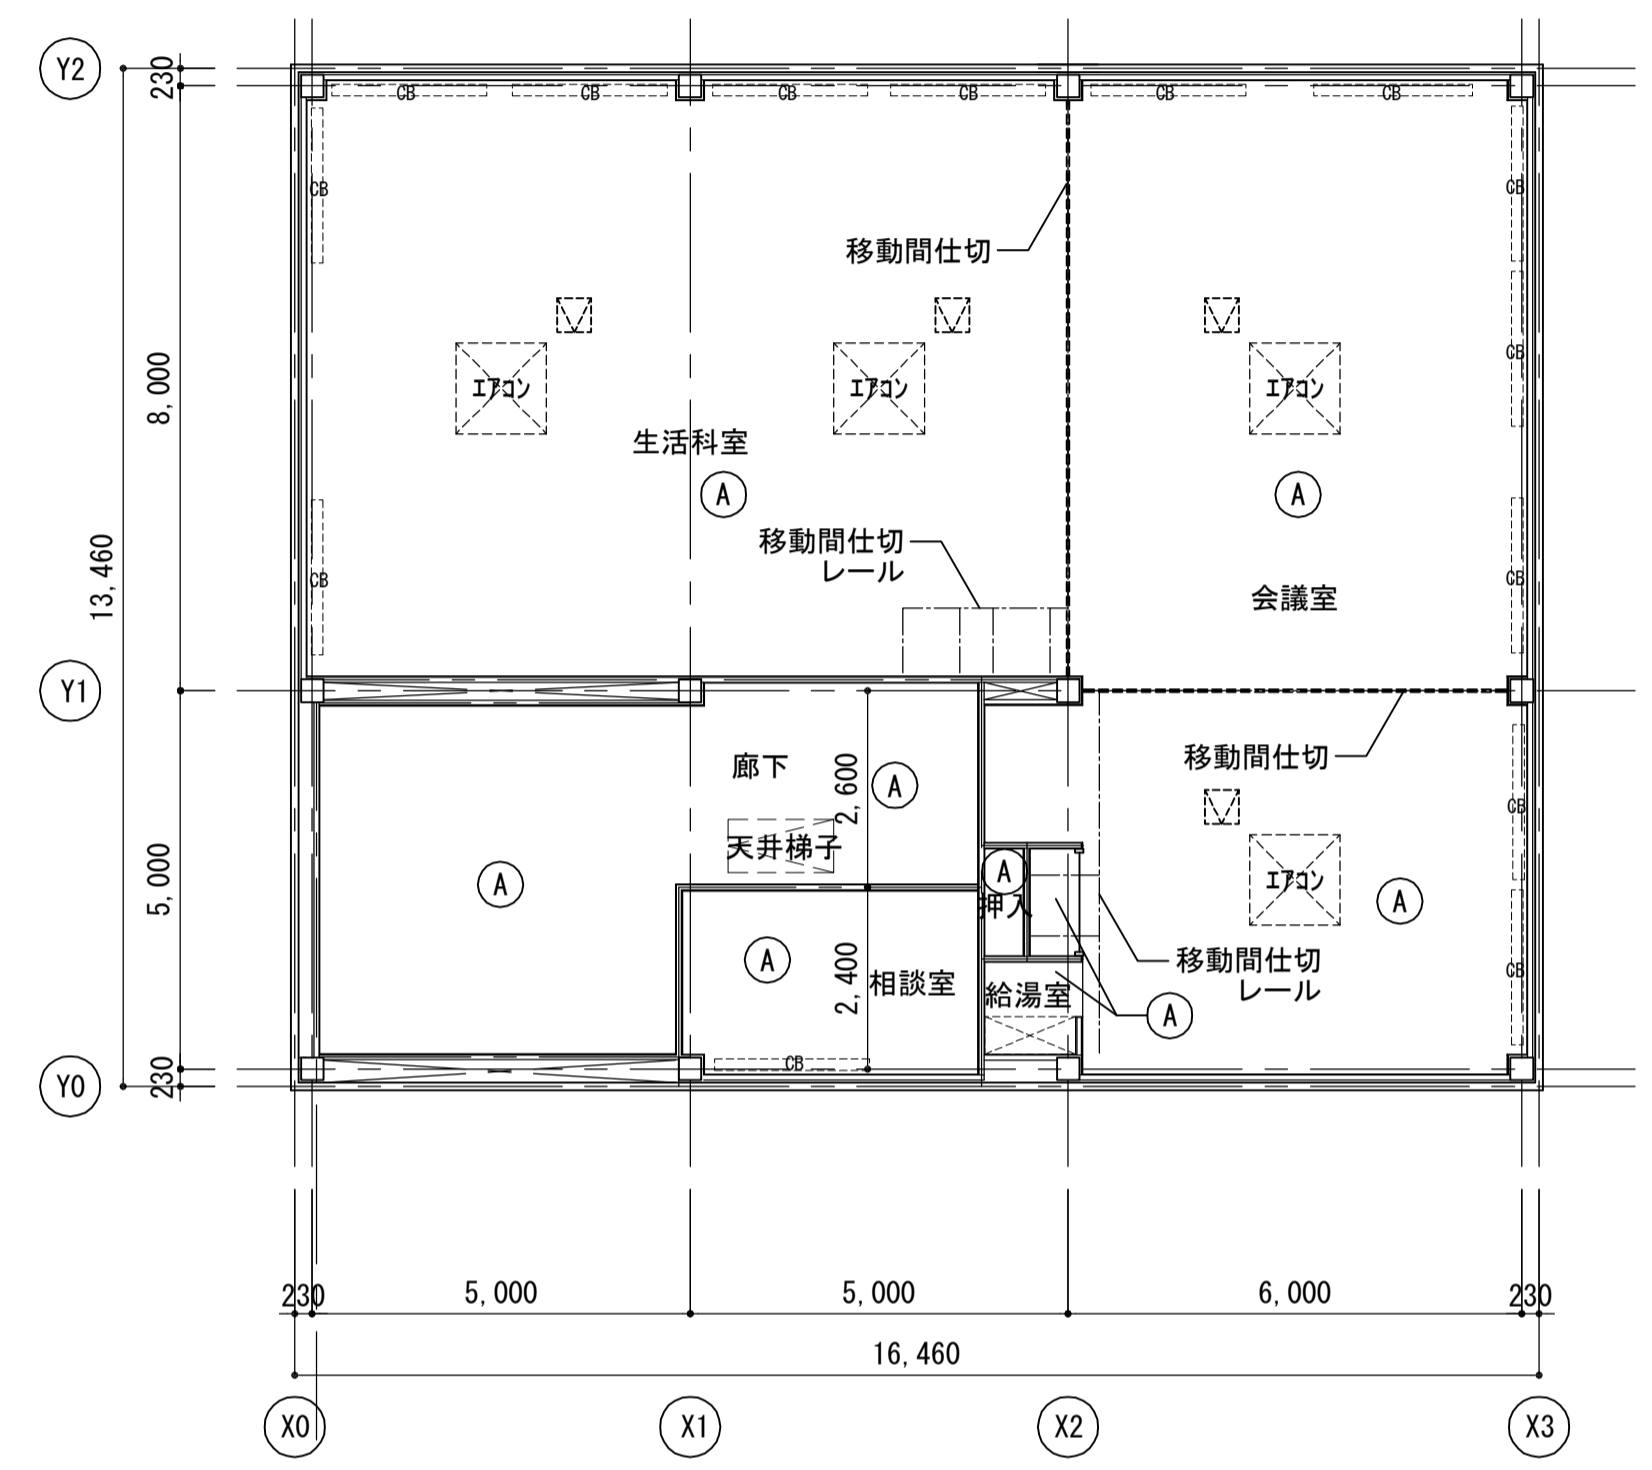

2階天井伏図

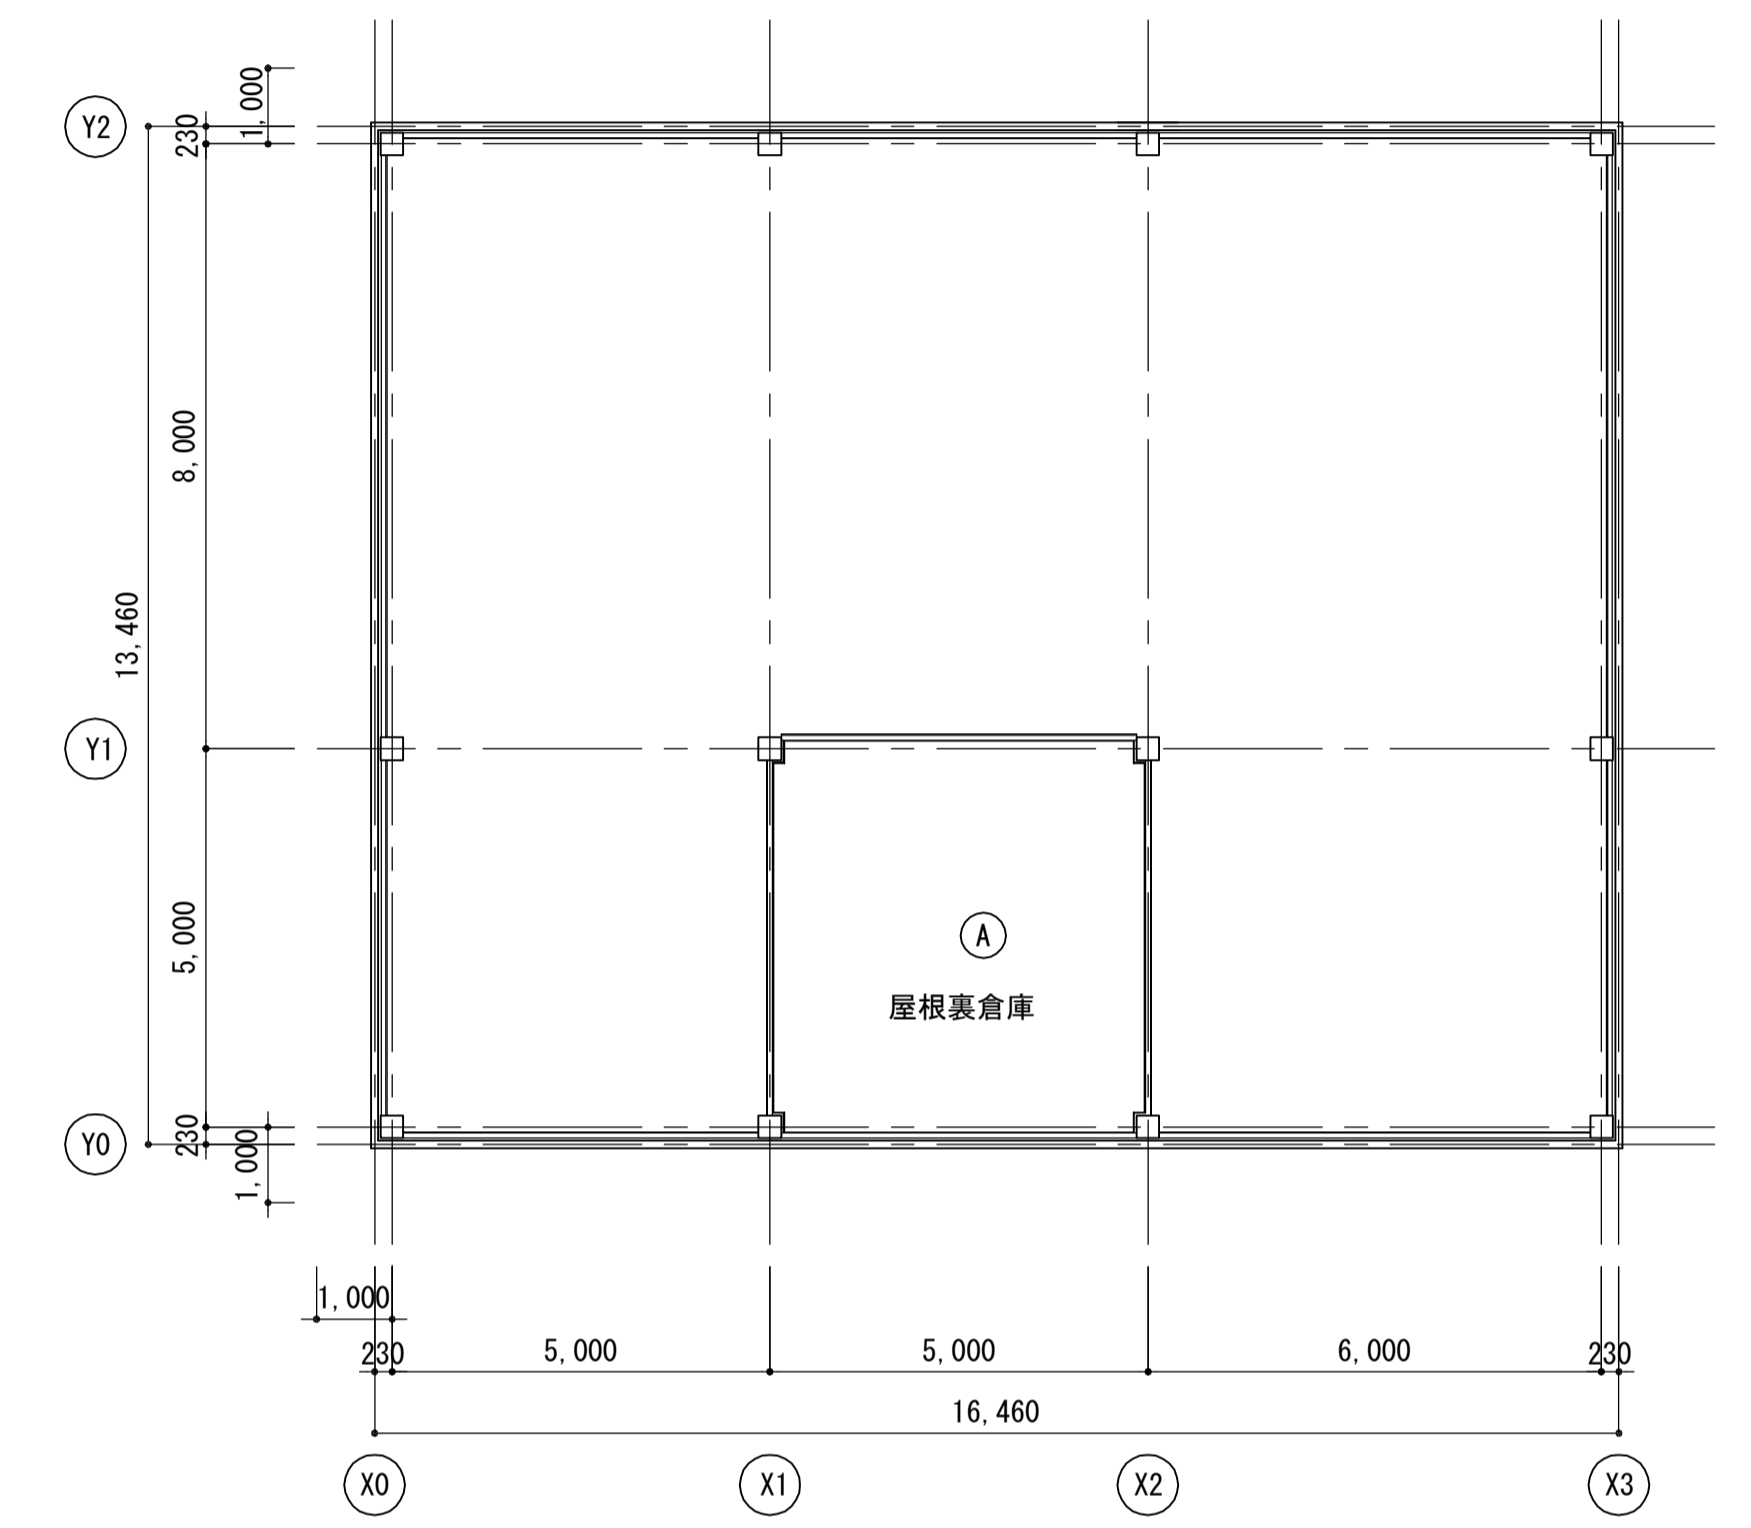

屋根裏天井伏図

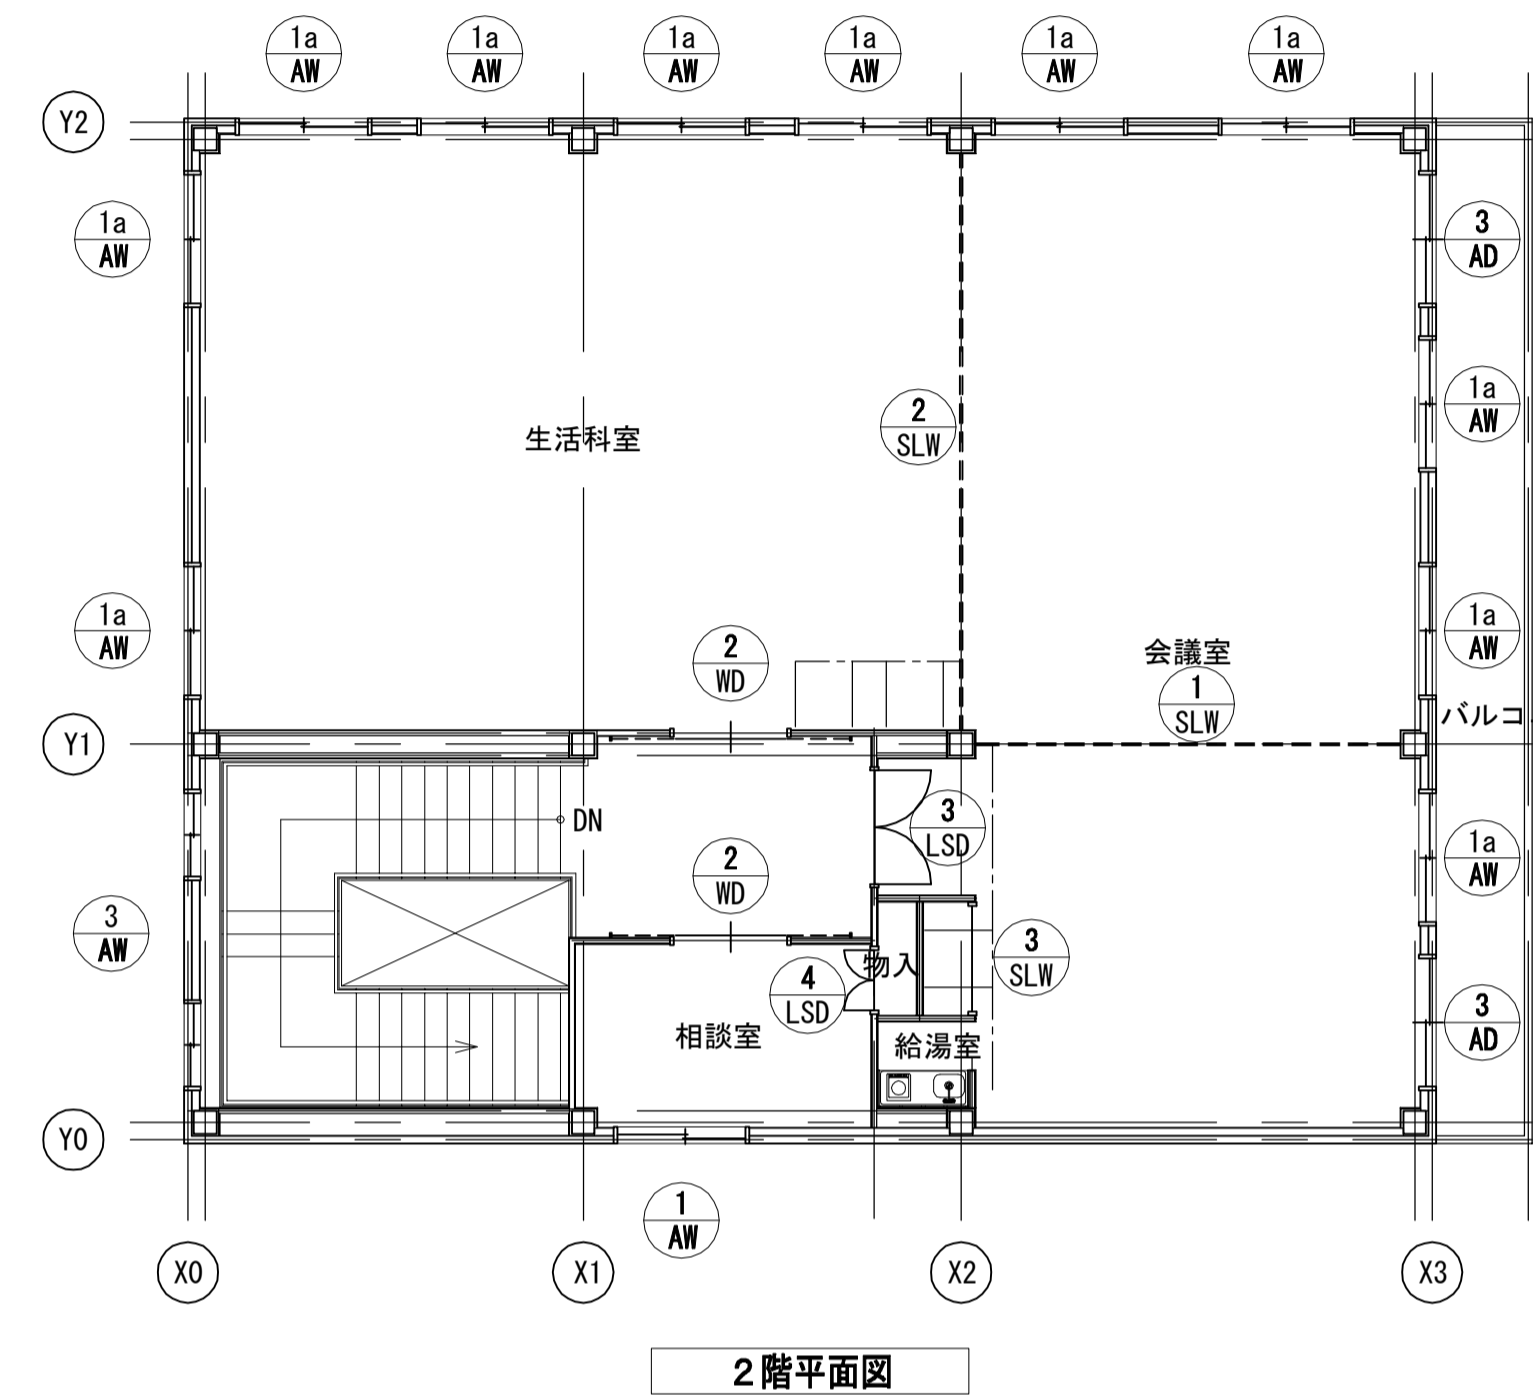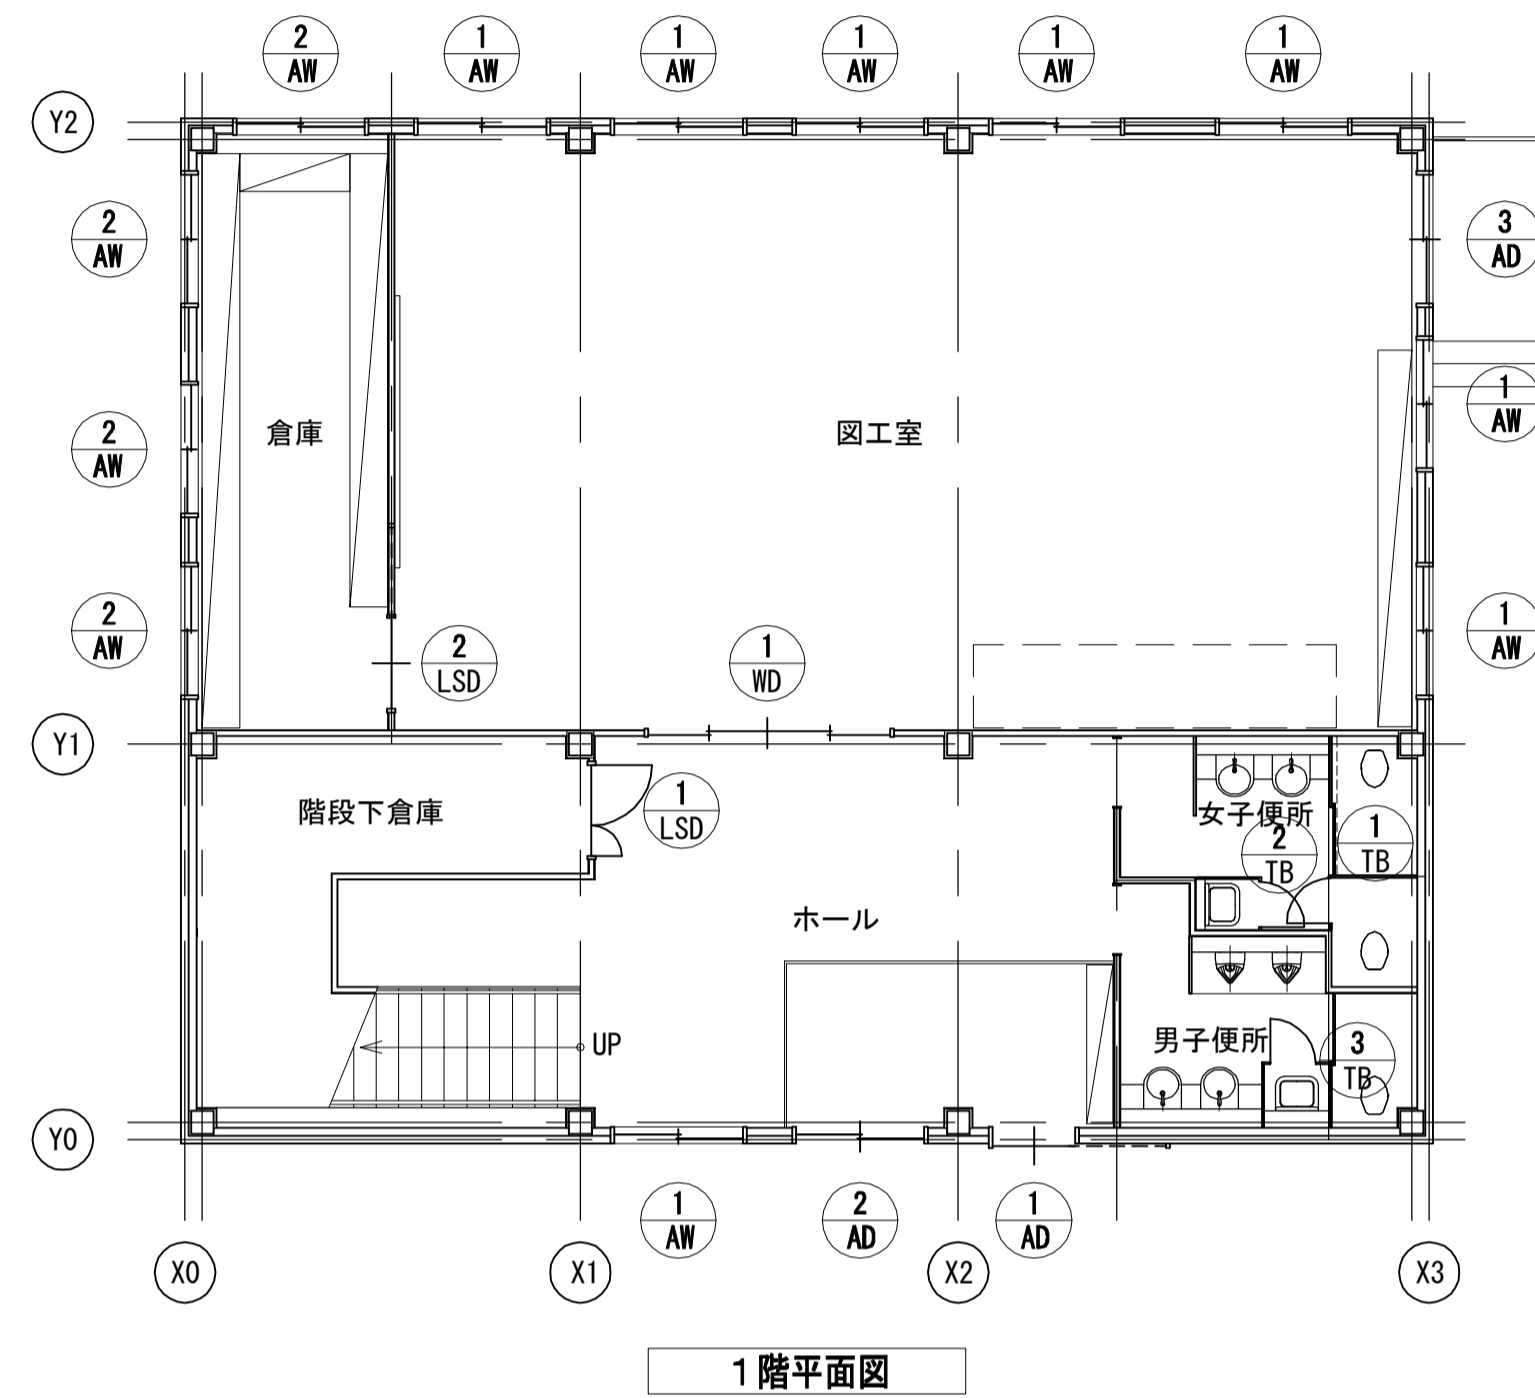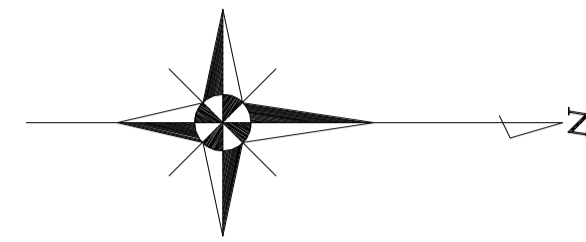


建具表 : 1/50


| 符号・数量 | ① AD 1 | ② AD 1 | ③ AD 3 | ① AW ①a AW 9 11 | ② AW 4 | ③ AW 1 |
|--------|--|-------------------------------|-------------------------------|---|---------------------|------------------|
| 姿図 | | | | | | |
| 形式 | 見込 片引き戸 90 | 片違い戸 70 | 片違い戸 70 | 片違い窓 70 | 片違い窓 70 | Fix付排煙窓 70 |
| 材質 | 仕上 アルミ製 B-2 | アルミ製 B-2 | アルミ製 B-2 | アルミ製 B-2 | アルミ製 B-2 | アルミ製 B-2 |
| 金物 | バー引手L400、引違い戸錠、引戸カーザ- がイトロー-、付属金物一式 | 掘り込み引手、引違い戸錠、レール 戸車、付属金物一式 | 掘り込み引手、クレセント、レール 戸車、付属金物一式 | クレセント、レール、戸車 網戸 (AW1a)、付属金物一式 | クレセント、レール、戸車、付属金物一式 | ホ-レ-ター、付属金物一式 |
| ガラス・場所 | 学校強化ガラスt4 1階 ホール | 学校強化ガラスt4 1階 ホール | 学校強化ガラスt4 1階 図工室 2階 会議室 | 学校強化ガラスt4 1階 ホール、図工室 2階 会議室、生活科室、相談室 | 学校強化ガラスt4 1階 倉庫 | 学校強化ガラスt4 1階 階段室 |
| 備考 | 全開固定装置、開閉時速度緩和、マスク- | 全開固定装置、開閉時速度緩和、マスク- | マスク- | | | |

| | | | | | | | |
|----------|-----|----|---------------|------|--------------------------|-------------------------|----------------------------|
| 注記 | 月 日 | 変更 | 工事名称 | 工事種別 | 株式会社 阿波設計事務所 校関 担当 製図 | 図面名称 建具キープラン・建具表 (1) | 設計No. - |
| A3-1:100 | | | 亀山東小学校教室等増築工事 | | | 設計年月日 縮尺 1:50 1:100 | ファイルNo. 図面No. A / 24 |

| | | | | | | | | | | | |
|--------|--|-------------|----------|--|---------------|------------------------------------|----------|--------------------------------|---------|--------------------------------|---------|
| 符号・数量 | ① LSD | 1 | ② LSD | 1 | ③ LSD | 1 | ④ LSD | 1 | | | |
| 姿図 | | | | | | | | | | | |
| 形式 | 見込 | 親子開き戸 | 130 | 片引き戸 (内蔵タイプ) | 130 | 親子開き戸 | 130 | 親子開き戸 | 130 | | |
| 材質 | 仕上 | 軽量鋼製 | SOP | 軽量鋼製 | SOP | 軽量鋼製 | SOP | 軽量鋼製 | SOP | | |
| 金物 | レバーハンドル、シリンダ錠、DC、フラス落し | | □ SUS製沓摺 | 握り込み引手、引戸錠錠、ガイドローラ、付属金物一式 | | レバーハンドル、シリンダ錠、DC | □ SUS製沓摺 | 握り込み引手 | | | |
| ガラス・場所 | 備考 | 戸当り、付属金物一式 | | 戸当り、付属金物一式 | | 戸当り、付属金物一式 | | 戸当り、付属金物一式 | | | |
| ガラス・場所 | 備考 | ガラリ | 1階 階段下倉庫 | - | 1階 倉庫 | ガラリ | 2階 会議室 | - | 2階 押入 | | |
| 備考 | | マスターキー | | マスターキー | | マスターキー | | | | | |
| 符号・数量 | ① SLW | 1 | ② SLW | 1 | ③ SLW | 1 | ④ SLW | 1 | | | |
| 姿図 | | | | | | | | | | | |
| 形式 | 見込 | スライディングウォール | 92 | スライディングウォール | 92 | 戸袋パネル | 92 | | | | |
| 材質 | 仕上 | | | | | | | | | | |
| 金物 | レール、走行輪、表面操作口、フラットレバーハンドル、ケースハンドル、付属金物一式 | | | レール、走行輪、表面操作口、フラットレバーハンドル、ケースハンドル、付属金物一式 | | レール、走行輪、表面操作口、ケースハンドル、表面丸落し、付属金物一式 | | | | | |
| ガラス・場所 | 備考 | - | 2階 会議室 | - | 2階 生活科室 | - | 2階 会議室 | | | | |
| 備考 | | | | | | | | | | | |
| 符号・数量 | ① WD | 1 | ② WD | 2 | ① TB | 1 | ② TB | 1 | ③ TB | 1 | |
| 姿図 | | | | | | | | | | | |
| 形式 | 見込 | 引分け戸 | 130 | 引分け戸 | 130 | | | | | | |
| 材質 | 仕上 | 木製 | - | 木製 | - | メラミン樹脂化粧板 (ハニカムコア) | 40 | メラミン樹脂化粧板 (ハニカムコア) | 40 | メラミン樹脂化粧板 (ハニカムコア) | 40 |
| 金物 | 握り込み引手、引戸錠錠、レール | | □ SUS製沓摺 | 握り込み引手、引戸錠錠、レール | □ SUS製沓摺 | グレベティヒング・取手・表示付スライドホルダー・ビニル巾木 | | グレベティヒング・取手・ビニル巾木・付属金物一式 | | 丁番、表示器付ラッチ錠、壁レール、 | |
| ガラス・場所 | 備考 | 学校強化ガラスt4 | 1階 図工室 | 学校強化ガラスt4 | 2階 生活科室、相談室 | SUS製ドアハンドル、ガイドローラ、ビニル巾木・付属金物一式 | | SUS製ドアハンドル、ガイドローラ、ビニル巾木・付属金物一式 | | SUS製ドアハンドル、ガイドローラ、ビニル巾木・付属金物一式 | |
| 備考 | | マスターキー | | マスターキー | | - | 1階 女子便所 | - | 1階 女子便所 | - | 1階 男子便所 |
| 注記 | A3-1:100 | | 月 | 日 | 工事名称 | | 工事種別 | | 図面名称 | | 設計No. |
| | | | 変更 | | 亀山東小学校教室等増築工事 | | | | 建具表 (2) | | - |
| | | | | | | | | | 校閲 | | 担当 |
| | | | | | | | | | 製図 | | 設計年月日 |
| | | | | | | | | | 縮尺 | | 1:50 |
| | | | | | | | | | ファイルNo. | | 図面No. |
| | | | | | | | | | A | | 25 |

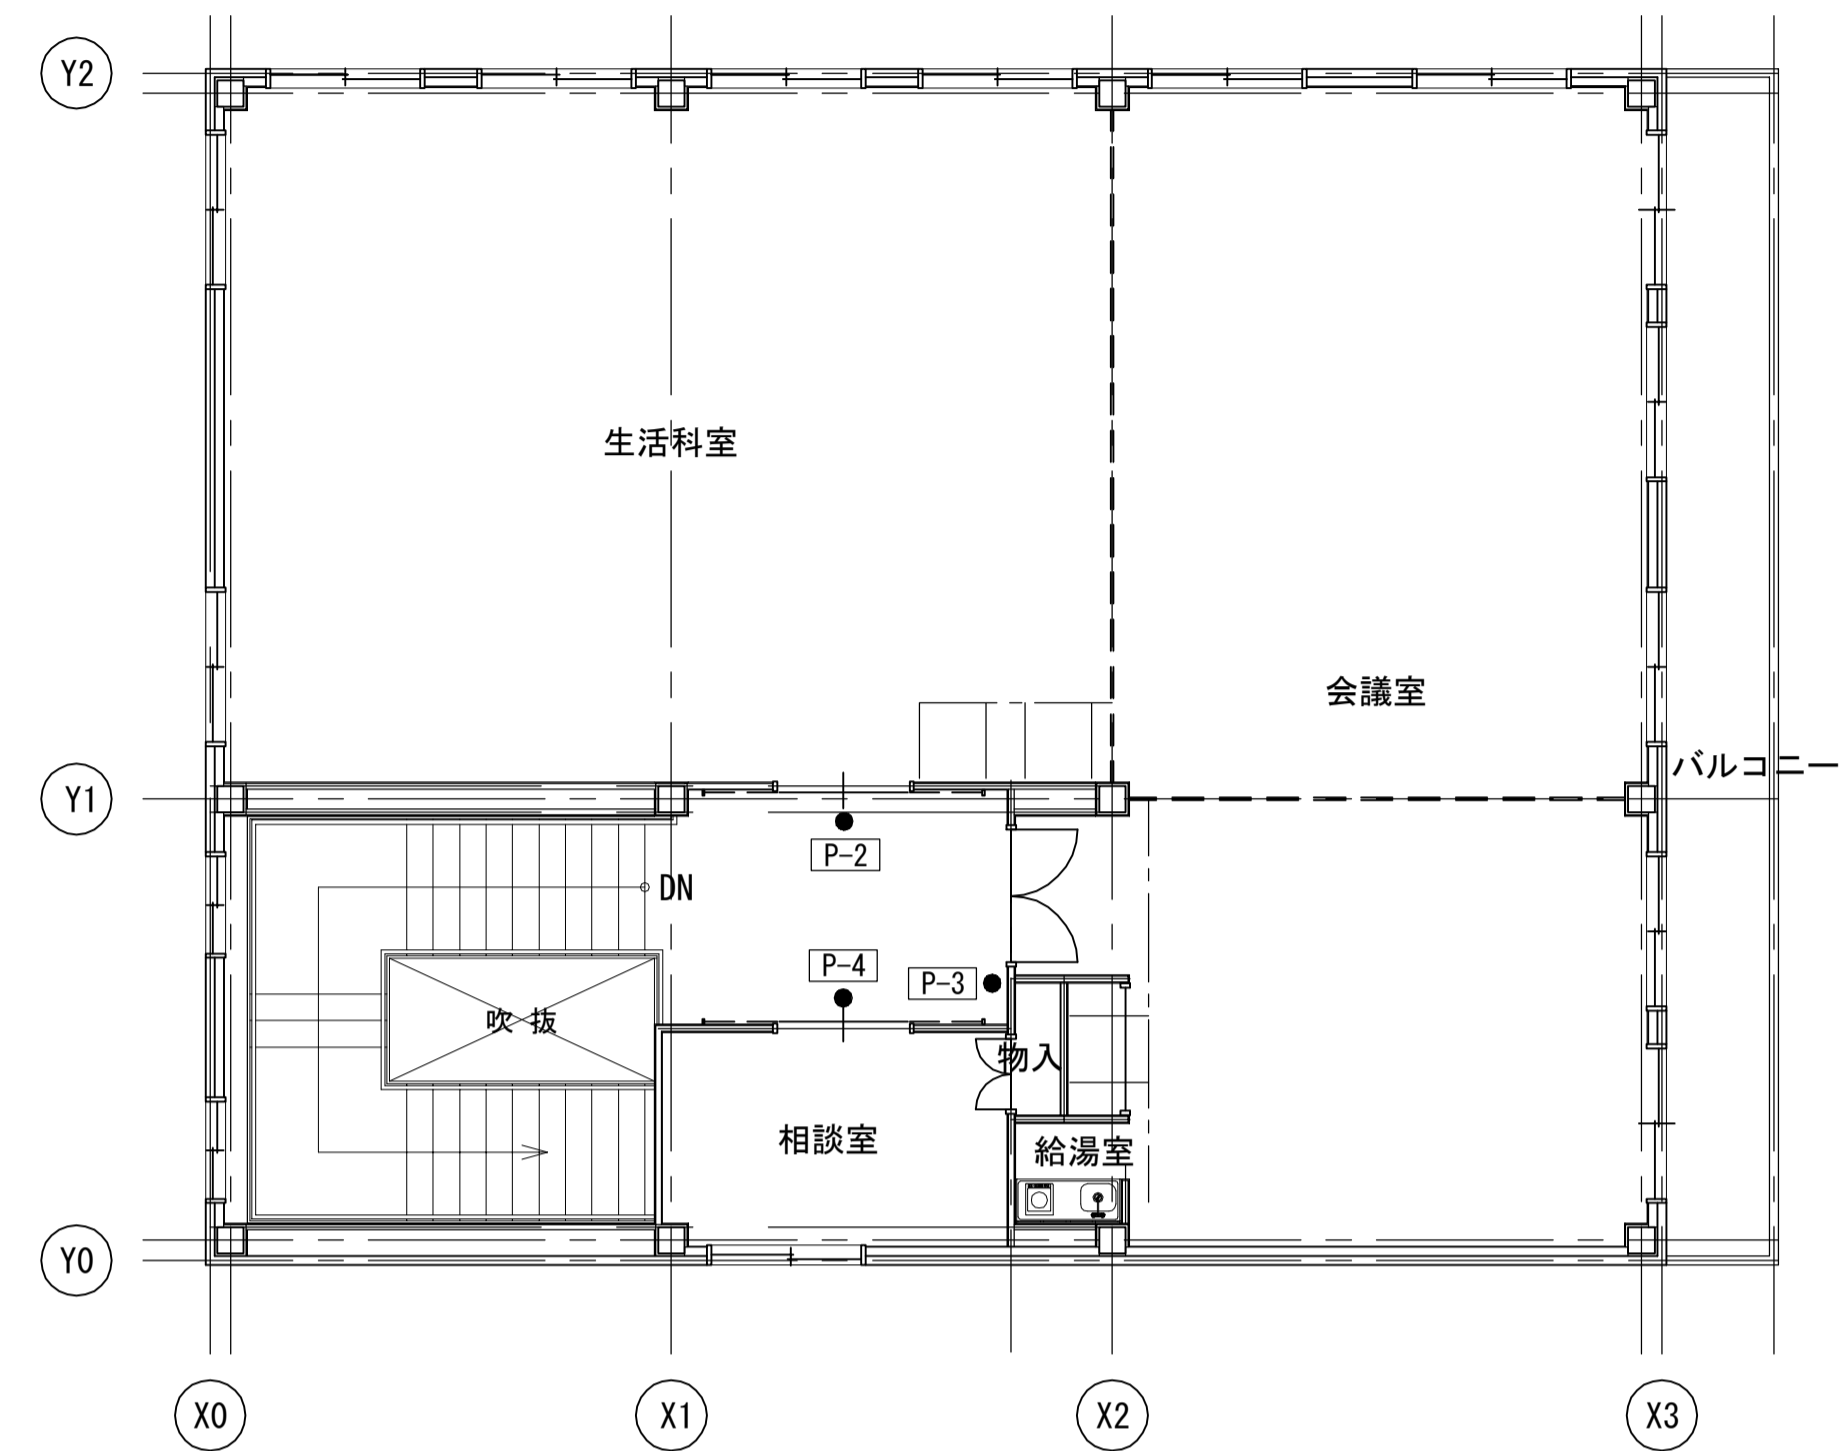

2階平面図

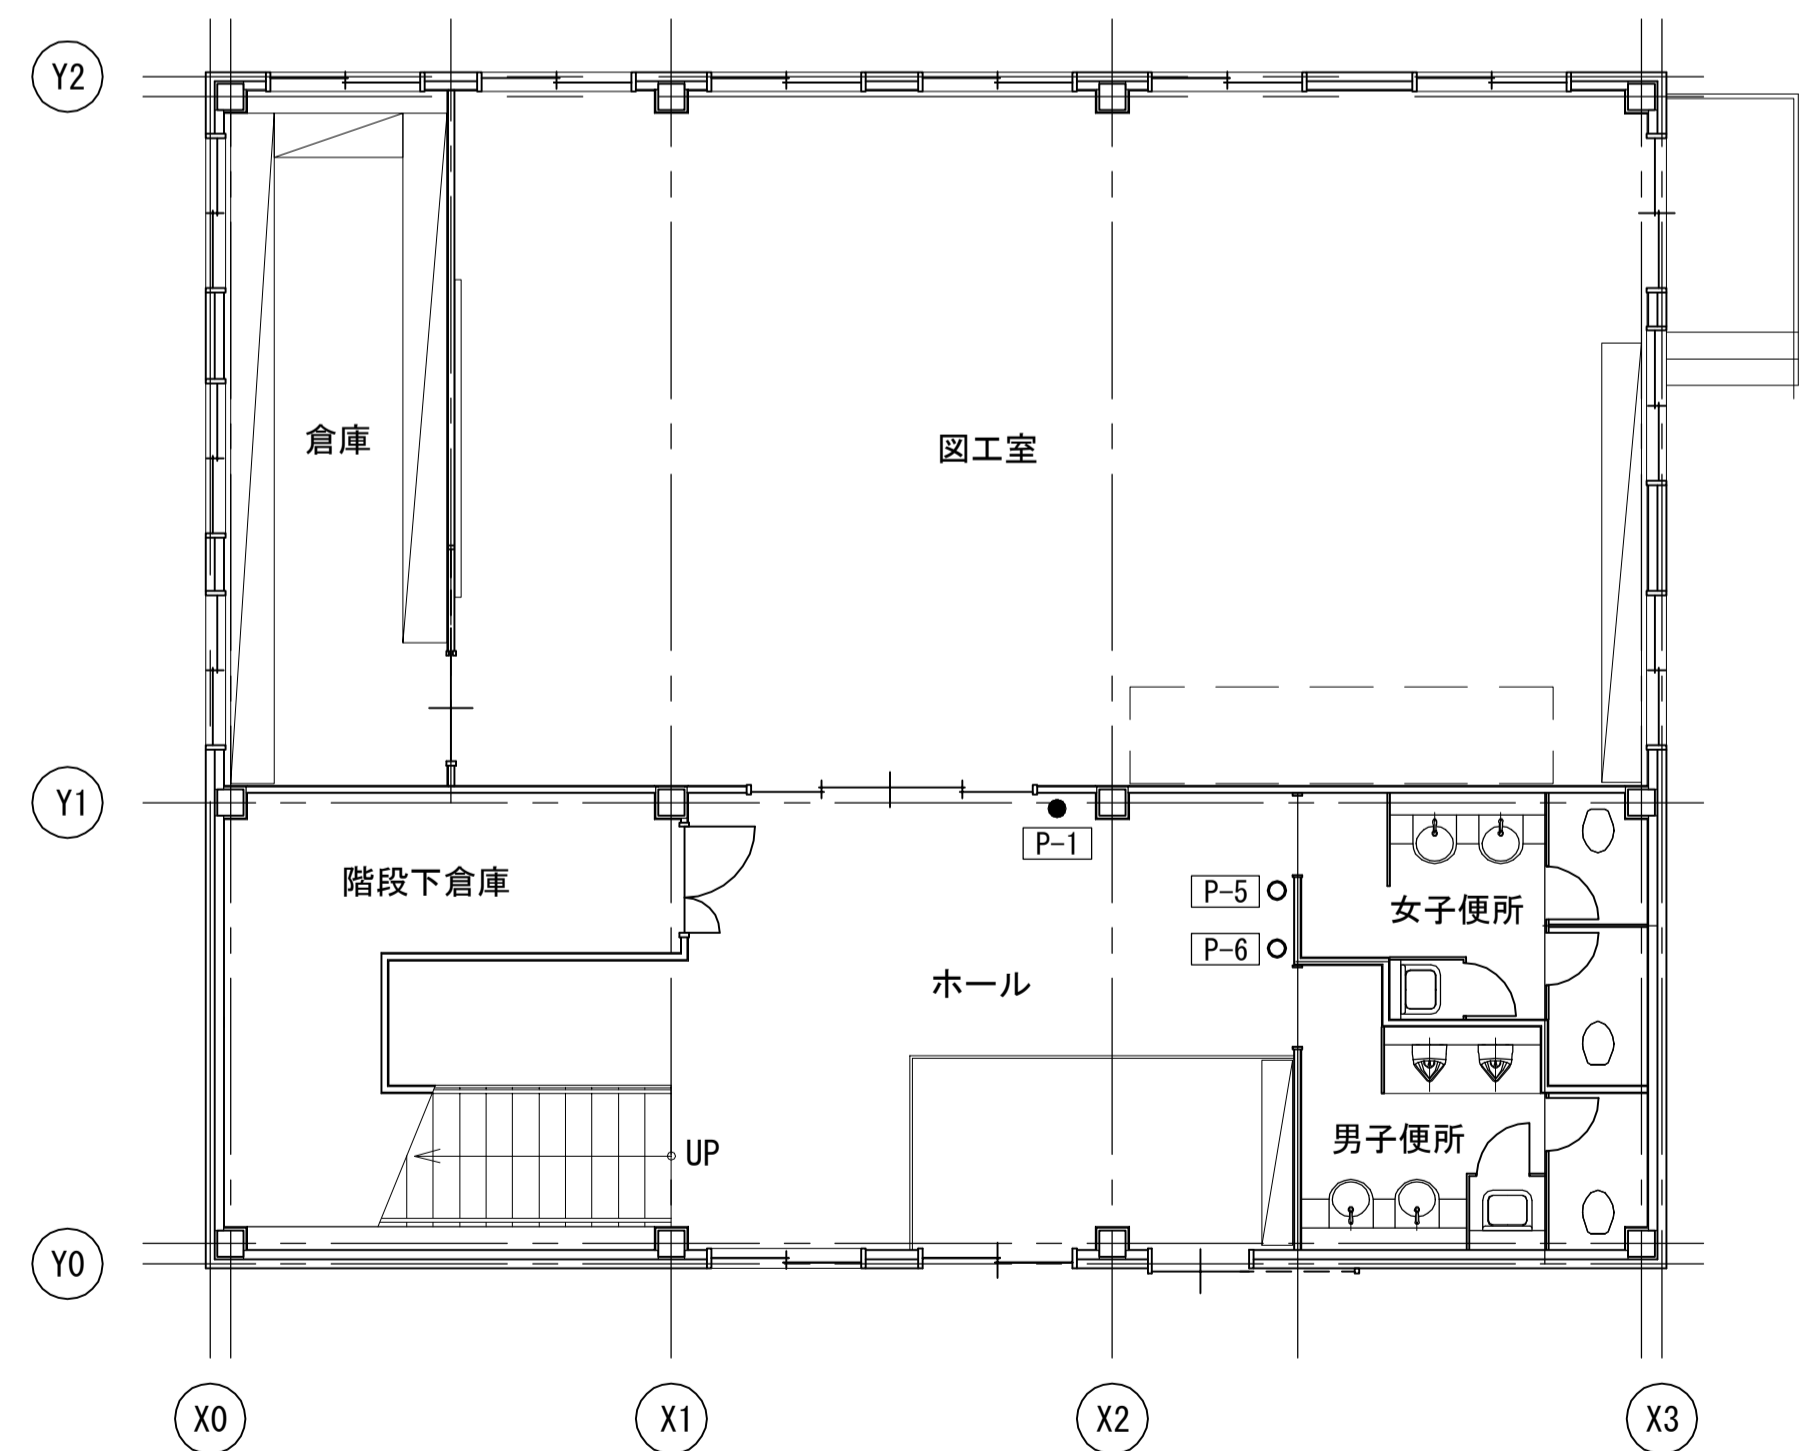




1階平面図


| 凡例 | | |
|---------|------------------|-----|
| ● [P-○] | 室名札 (平付型) を示す | 4箇所 |
| ○ [P-○] | ピクトサイン (平付型) を示す | 2箇所 |

サイン特記仕様書





- 表示基準
 - 書体 和文書体：HG丸ゴシックM-PRO (太文字) を使用する。
 - 和文表記：原則図面記載通りとする。
- 表示要素のレイアウト
 - 表示デザインは文字・ピクトグラム・フロア平面等の要素を下記の点を考慮して決定する。
 - 1. 視認性の良さ
 - 2. 表示幅としての美しさ
 - 具体的には、【文字の大きさ】【余白の確保】【表示版における表示要素のプロポーション】を考慮し、指針を提示する。
 - 【文字の大きさ】 サインに使用する文字の文字高については最低10mmとする。(サイン図面内の室名表示のみ、例外として3.5mmとする。)
- 施工
 - いずれの工法においても、あらかじめ施工図による承認を受けること。
 - 使用する材料及びその仕上・色彩等については見本を提出すること。
 - 文字・図面の拡大にあたっては、原図(支給データ)を忠実に再現し、拡大時における変形などに十分注意すること。
 - 特に水平方向の傾斜に十分注意すること。
- その他
 - サインの取付位置については、あらかじめ図面上(平面詳細図・展開図・天井伏図など)で別途工事との調整を行い、監督員の指示によるものとする。


| P-1 室名札 | Type | 平付 | 1箇所 | P-2 室名札 | Type | 平付 | 1箇所 |
|--|------|----|-----|--|------|----|-----|
| A. パネル：天然木ウレタン塗装仕上げ t=20mm B. 取付板：樹脂製 | | | | A. パネル：天然木ウレタン塗装仕上げ t=20mm B. 取付板：樹脂製 | | | |
| Scale 1/20 | | | | Scale 1/30 | | | |
| | | | | | | | |
| | | | | | | | |
| P-3 室名札 | Type | 平付 | 1箇所 | P-4 室名札 | Type | 平付 | 1箇所 |
| A. パネル：天然木ウレタン塗装仕上げ t=20mm B. 取付板：樹脂製 | | | | A. パネル：天然木ウレタン塗装仕上げ t=20mm B. 取付板：樹脂製 | | | |
| Scale 1/20 | | | | Scale 1/30 | | | |
| | | | | | | | |
| | | | | | | | |
| P-5 ピクトサイン | Type | 平付 | 1箇所 | P-6 ピクトサイン | Type | 平付 | 1箇所 |
| A. パネル：天然木ウレタン塗装仕上げ t=20mm B. 取付板：樹脂製 | | | | A. パネル：天然木ウレタン塗装仕上げ t=20mm B. 取付板：樹脂製 | | | |
| Scale 1/20 | | | | Scale 1/30 | | | |
| | | | | | | | |
| | | | | | | | |

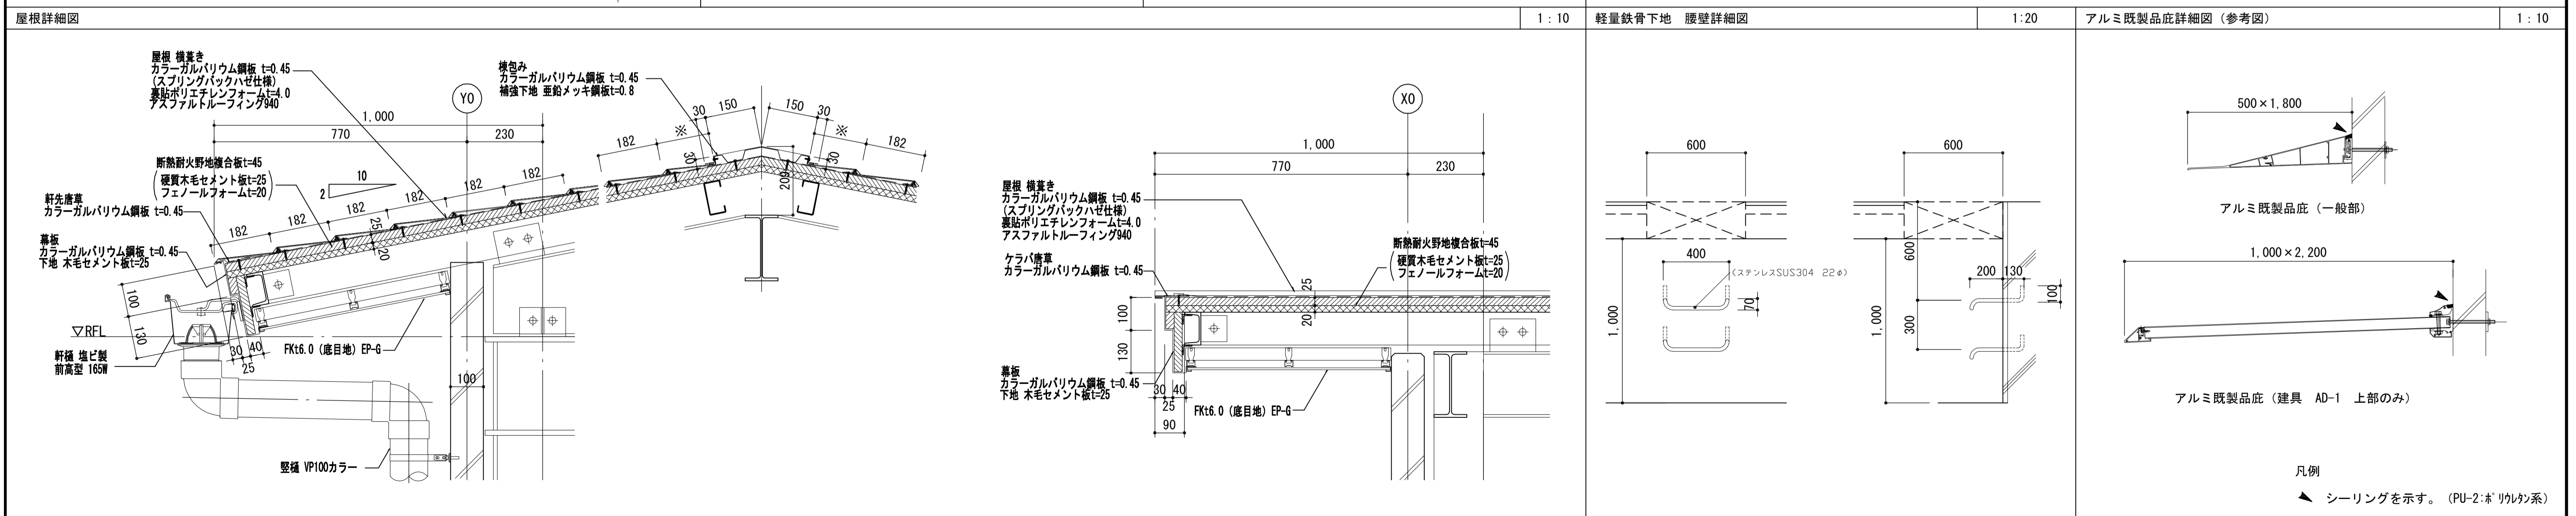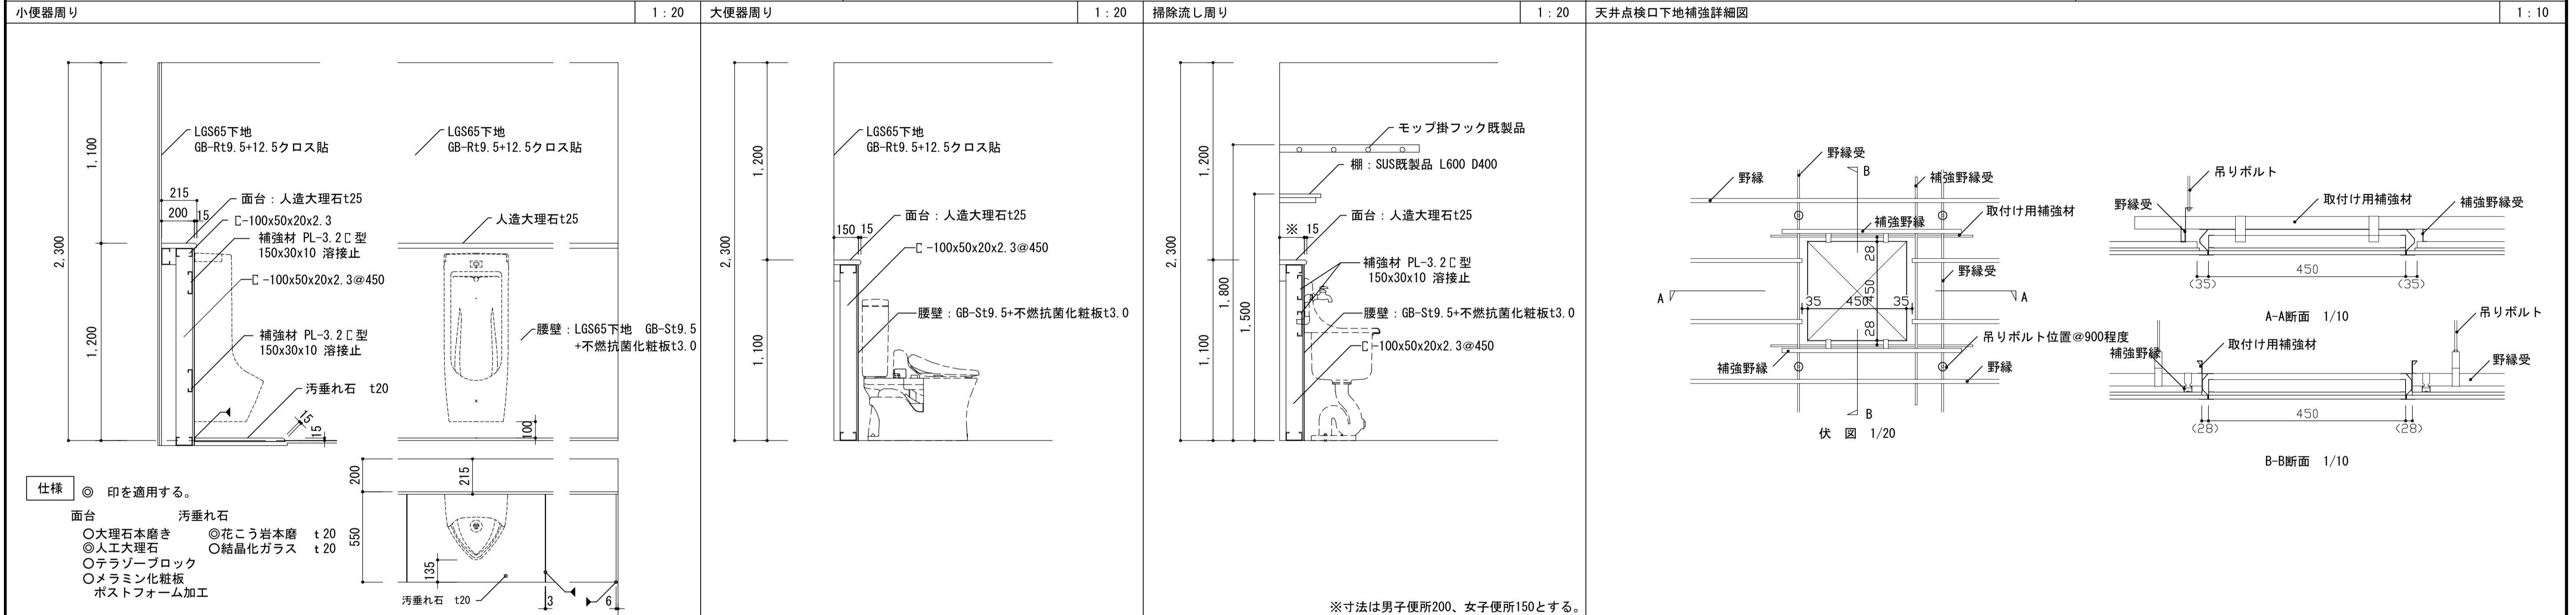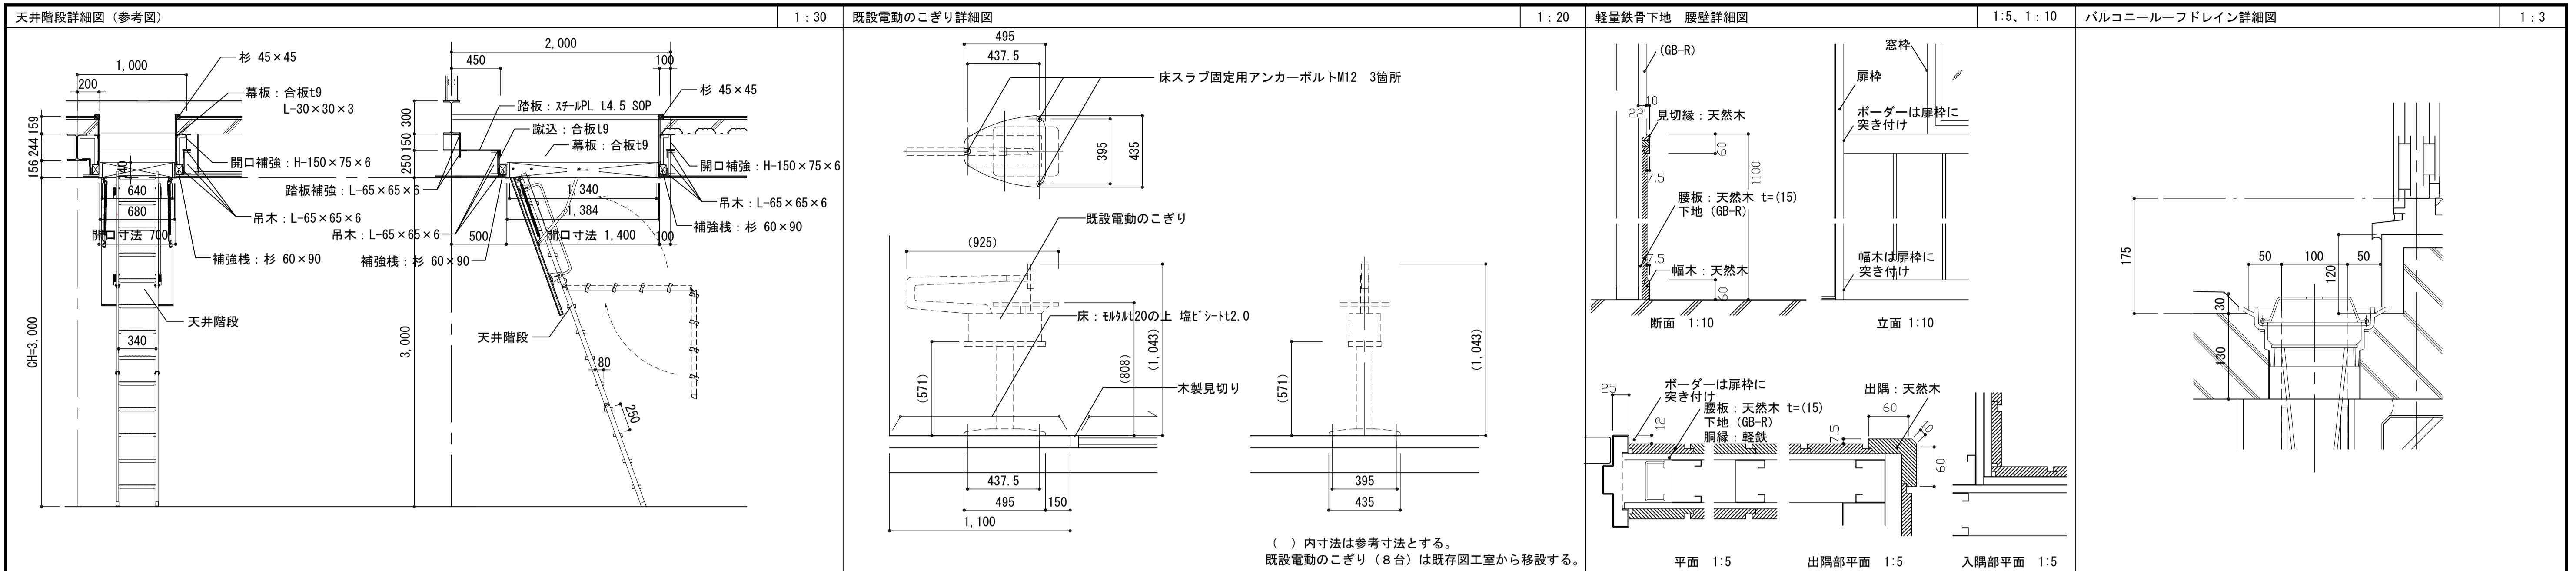

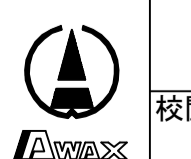
| | | | | | | |
|---------------|-----|-----------------------|------|--|---------------|------------|
| 注記 A3-1:60 | 月 日 | 工事名称 亀山東小学校教室等増築工事 | 工事種別 |  株式会社 阿波設計事務所 校閲 担当 製図 | 図面名称 部分詳細図 | 設計No. - |
| | 変更 | | | | 設計年月日 | 縮尺 図示 |

| | | | |
|----------|--|-------|--|
| 化粧MDF | 原材料の国産材比率53%以上、JIS-F☆☆☆☆適合品、集成材柄 | 塗料 | 厚生労働省のVOC指定13物質を含んでいないものを使用する。JIS-F☆☆☆☆適合品 ※JIS-F☆☆☆☆に適合していない「自然塗料」の使用は不可。 |
| 接着剤 | 厚生労働省のVOC指定13物質を含んでいないものを使用する。F☆☆☆☆適合品 | | |
| 本体 | 主材：両面メラミン化粧パーティクルボード t20 (ECOボード) 背板、地板取外し部：メラミン化粧MDF (NEOボード) t4mm | 引出 | 口板：両面メラミン化粧パーティクルボード t20 (ECOボード)、木口：非塩ビ化粧樹脂シート t0.45貼 側板、向板：メラミン化粧MDF t3mm貼 (NEOボード) 下地：合板 t9mm 底板：化粧MDF t4mm (NEOボード) 品名差付ラインハンドル、スライドレール付 (粉体塗装) |
| 天板、中天 | 高圧メラミン化粧板貼 ポストフォーム加工 | 可動式棚板 | 両面メラミン化粧MDFフラッシュ (NEOボード) 棚板底面にずれ止めのダボジャクリを施すこと。 ※W600以上の棚板は強度を考慮し、パーティクルボードの使用は不可とする。 また、フラッシュ芯材にもパーティクルボードの使用は不可とする。 棚受けダボ：φ9mmネジ込式 (W1/4) 真チユウニッケルメッキ P=60mm 3段 |
| 開戸 (板戸) | 両面メラミン化粧パーティクルボード t20 (ECOボード)、木口：非塩ビ化粧樹脂シート t0.45貼 ワンタッチ取外し式スライド丁番 (キャッチ機能付) 105° 開き | | |
| 引違戸 (板戸) | 両面メラミン化粧パーティクルボード t20 (ECOボード)、木口：非塩ビ化粧樹脂シート t0.45貼 樹脂製戸車 (立付け調整可能)、PP樹脂製空気付舟底引手、硬質樹脂製敷居・鴨居 | 木口 | 本体見掛け-非塩ビ化粧樹脂シート t1.0貼 本体見隠れ-非塩ビ化粧樹脂シート t0.45貼 |
| 台輪 | ポリエステル化粧合板貼 下地：ランバーコア合板 t15 (四方組) | | |

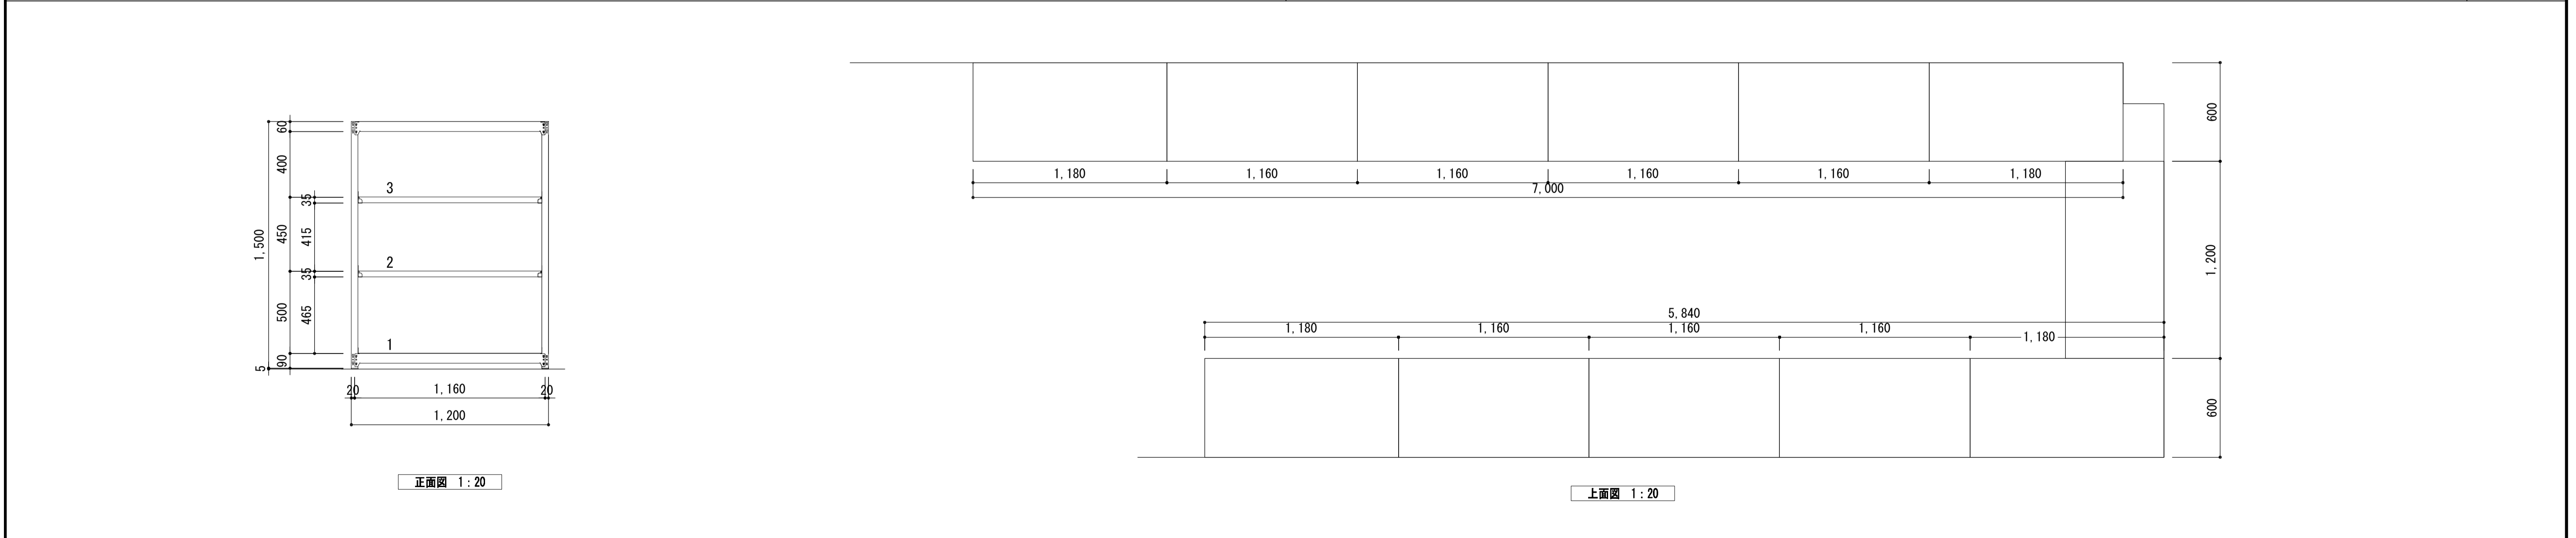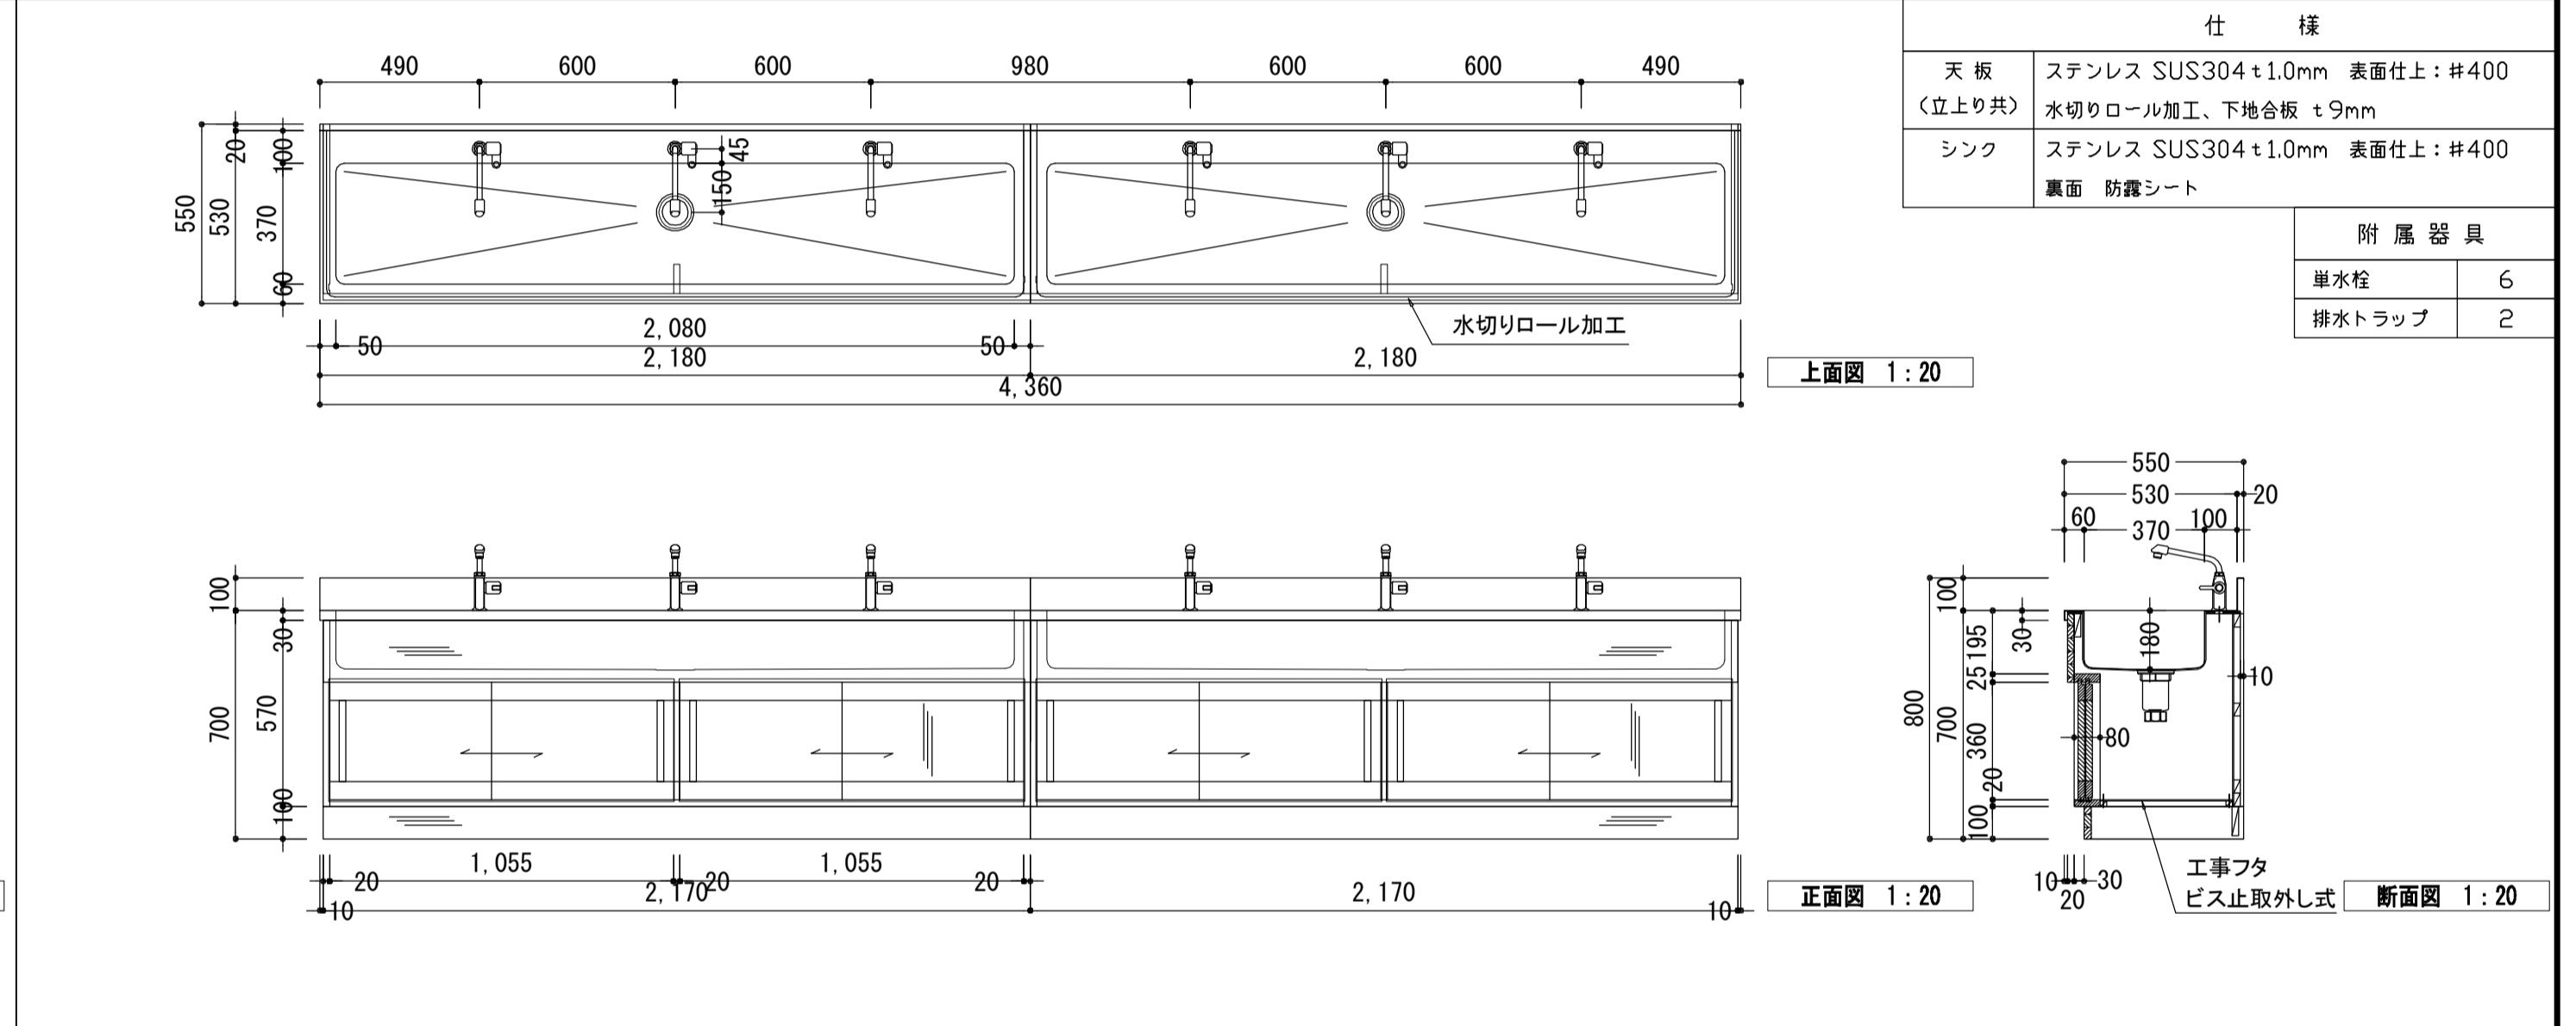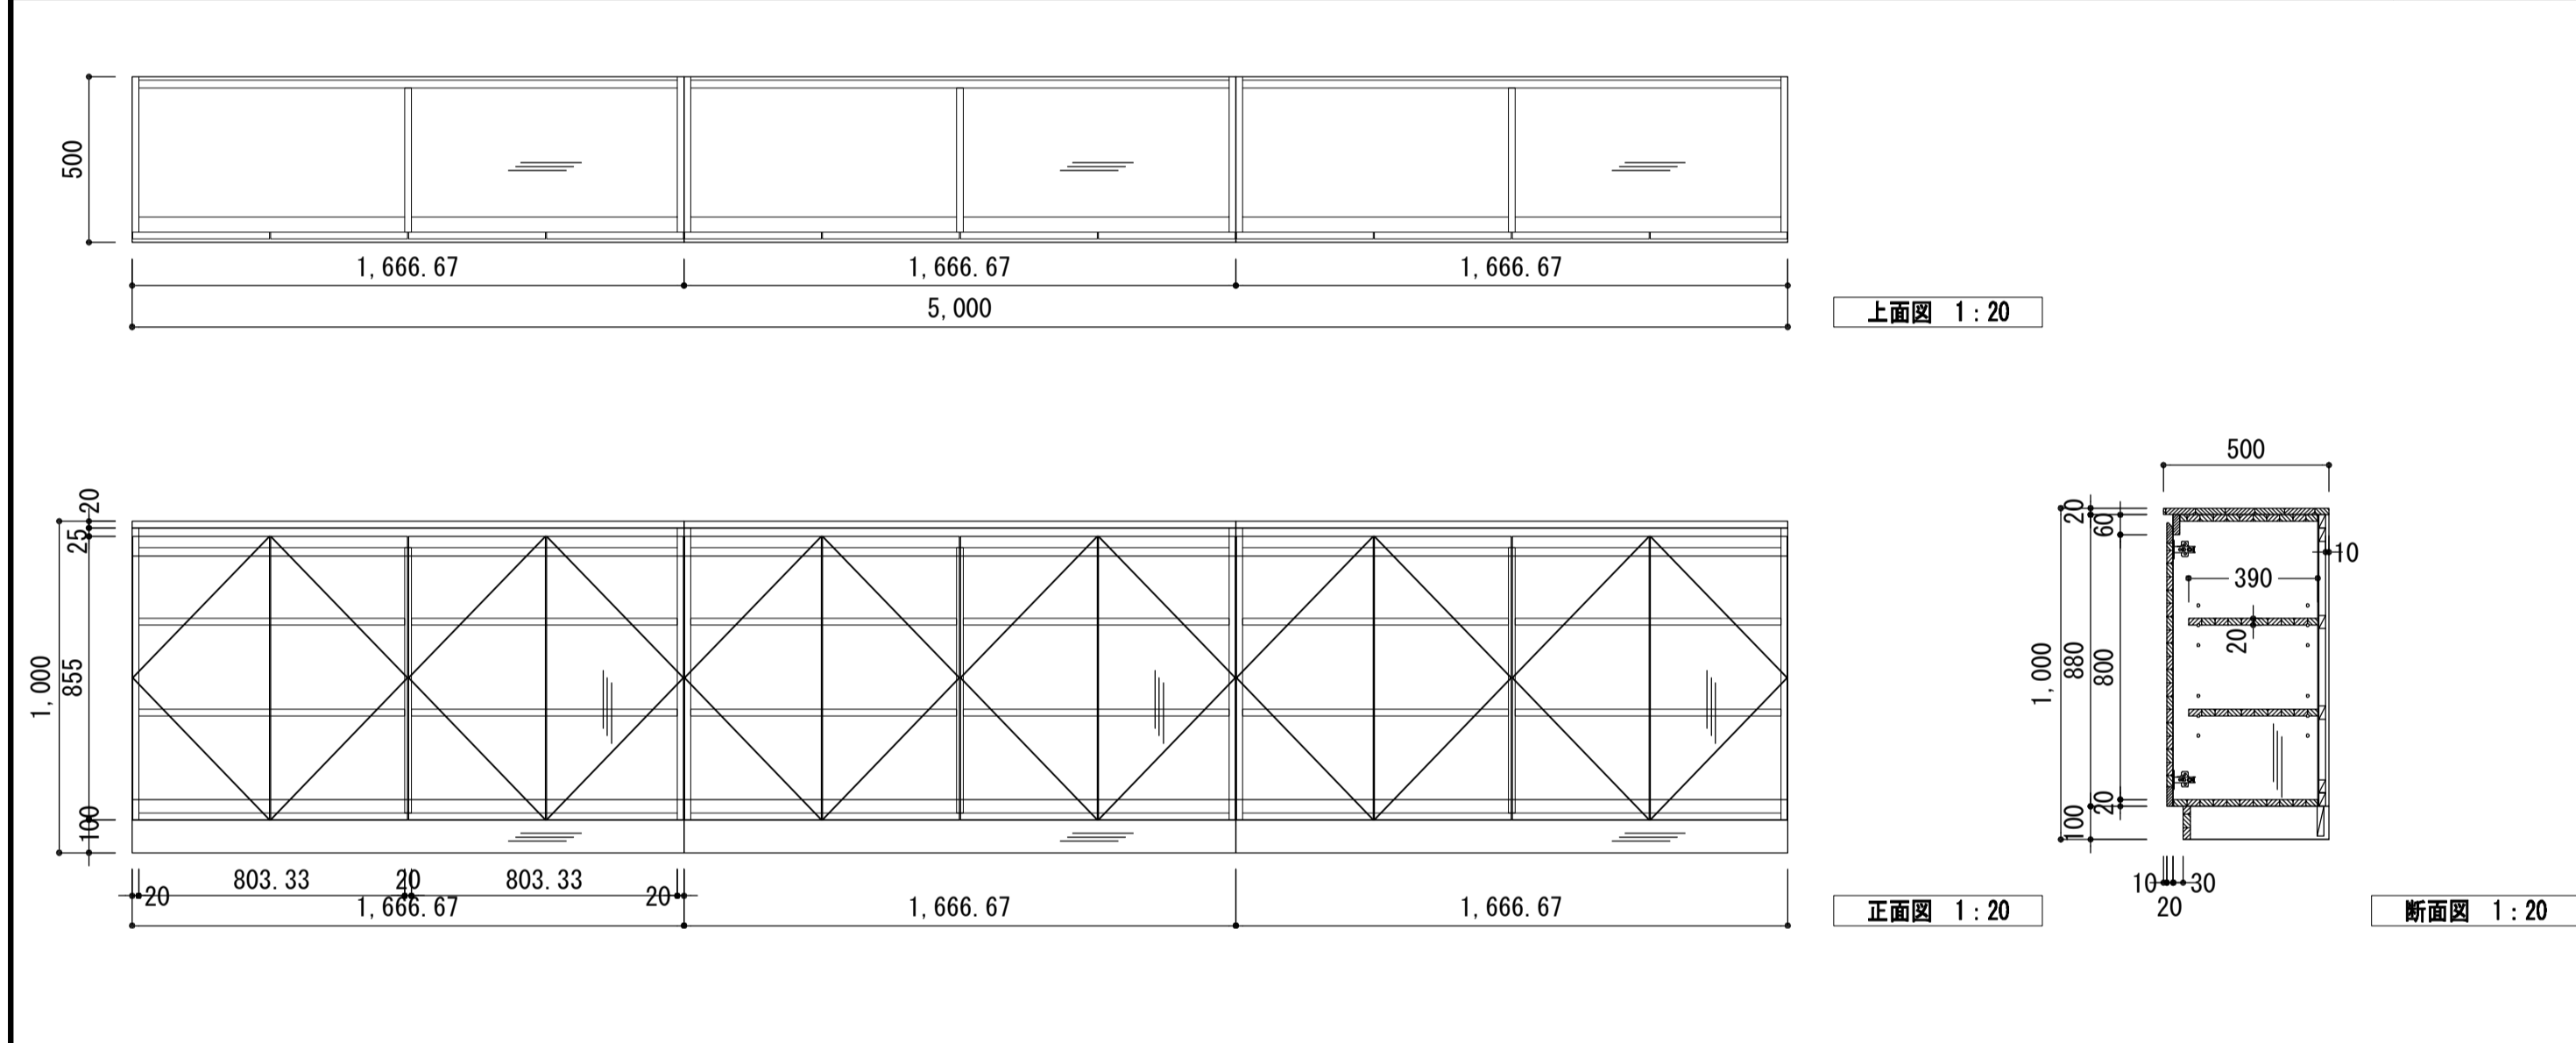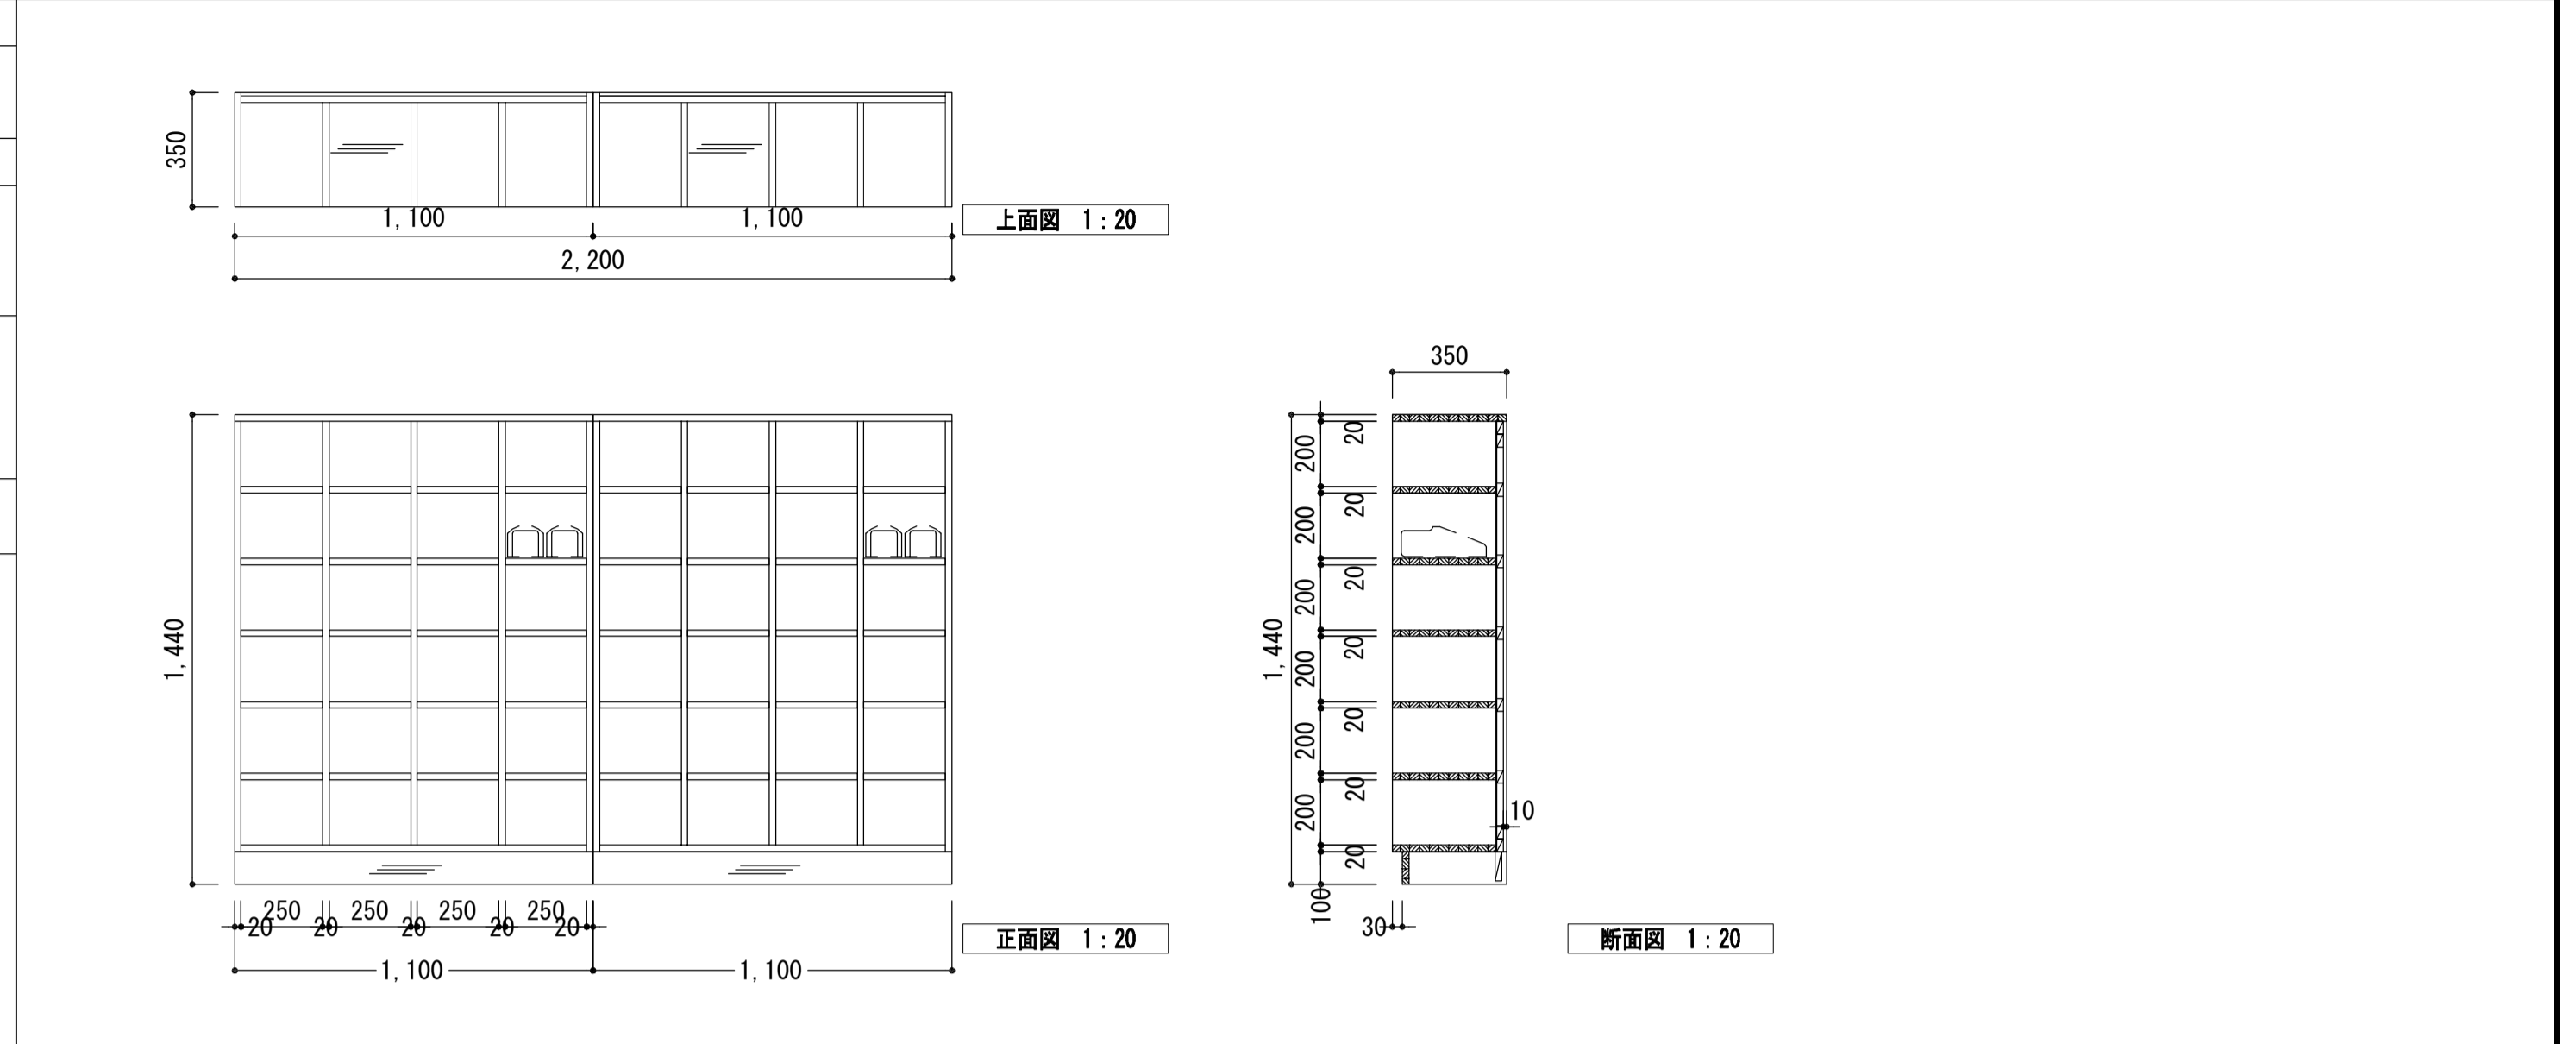


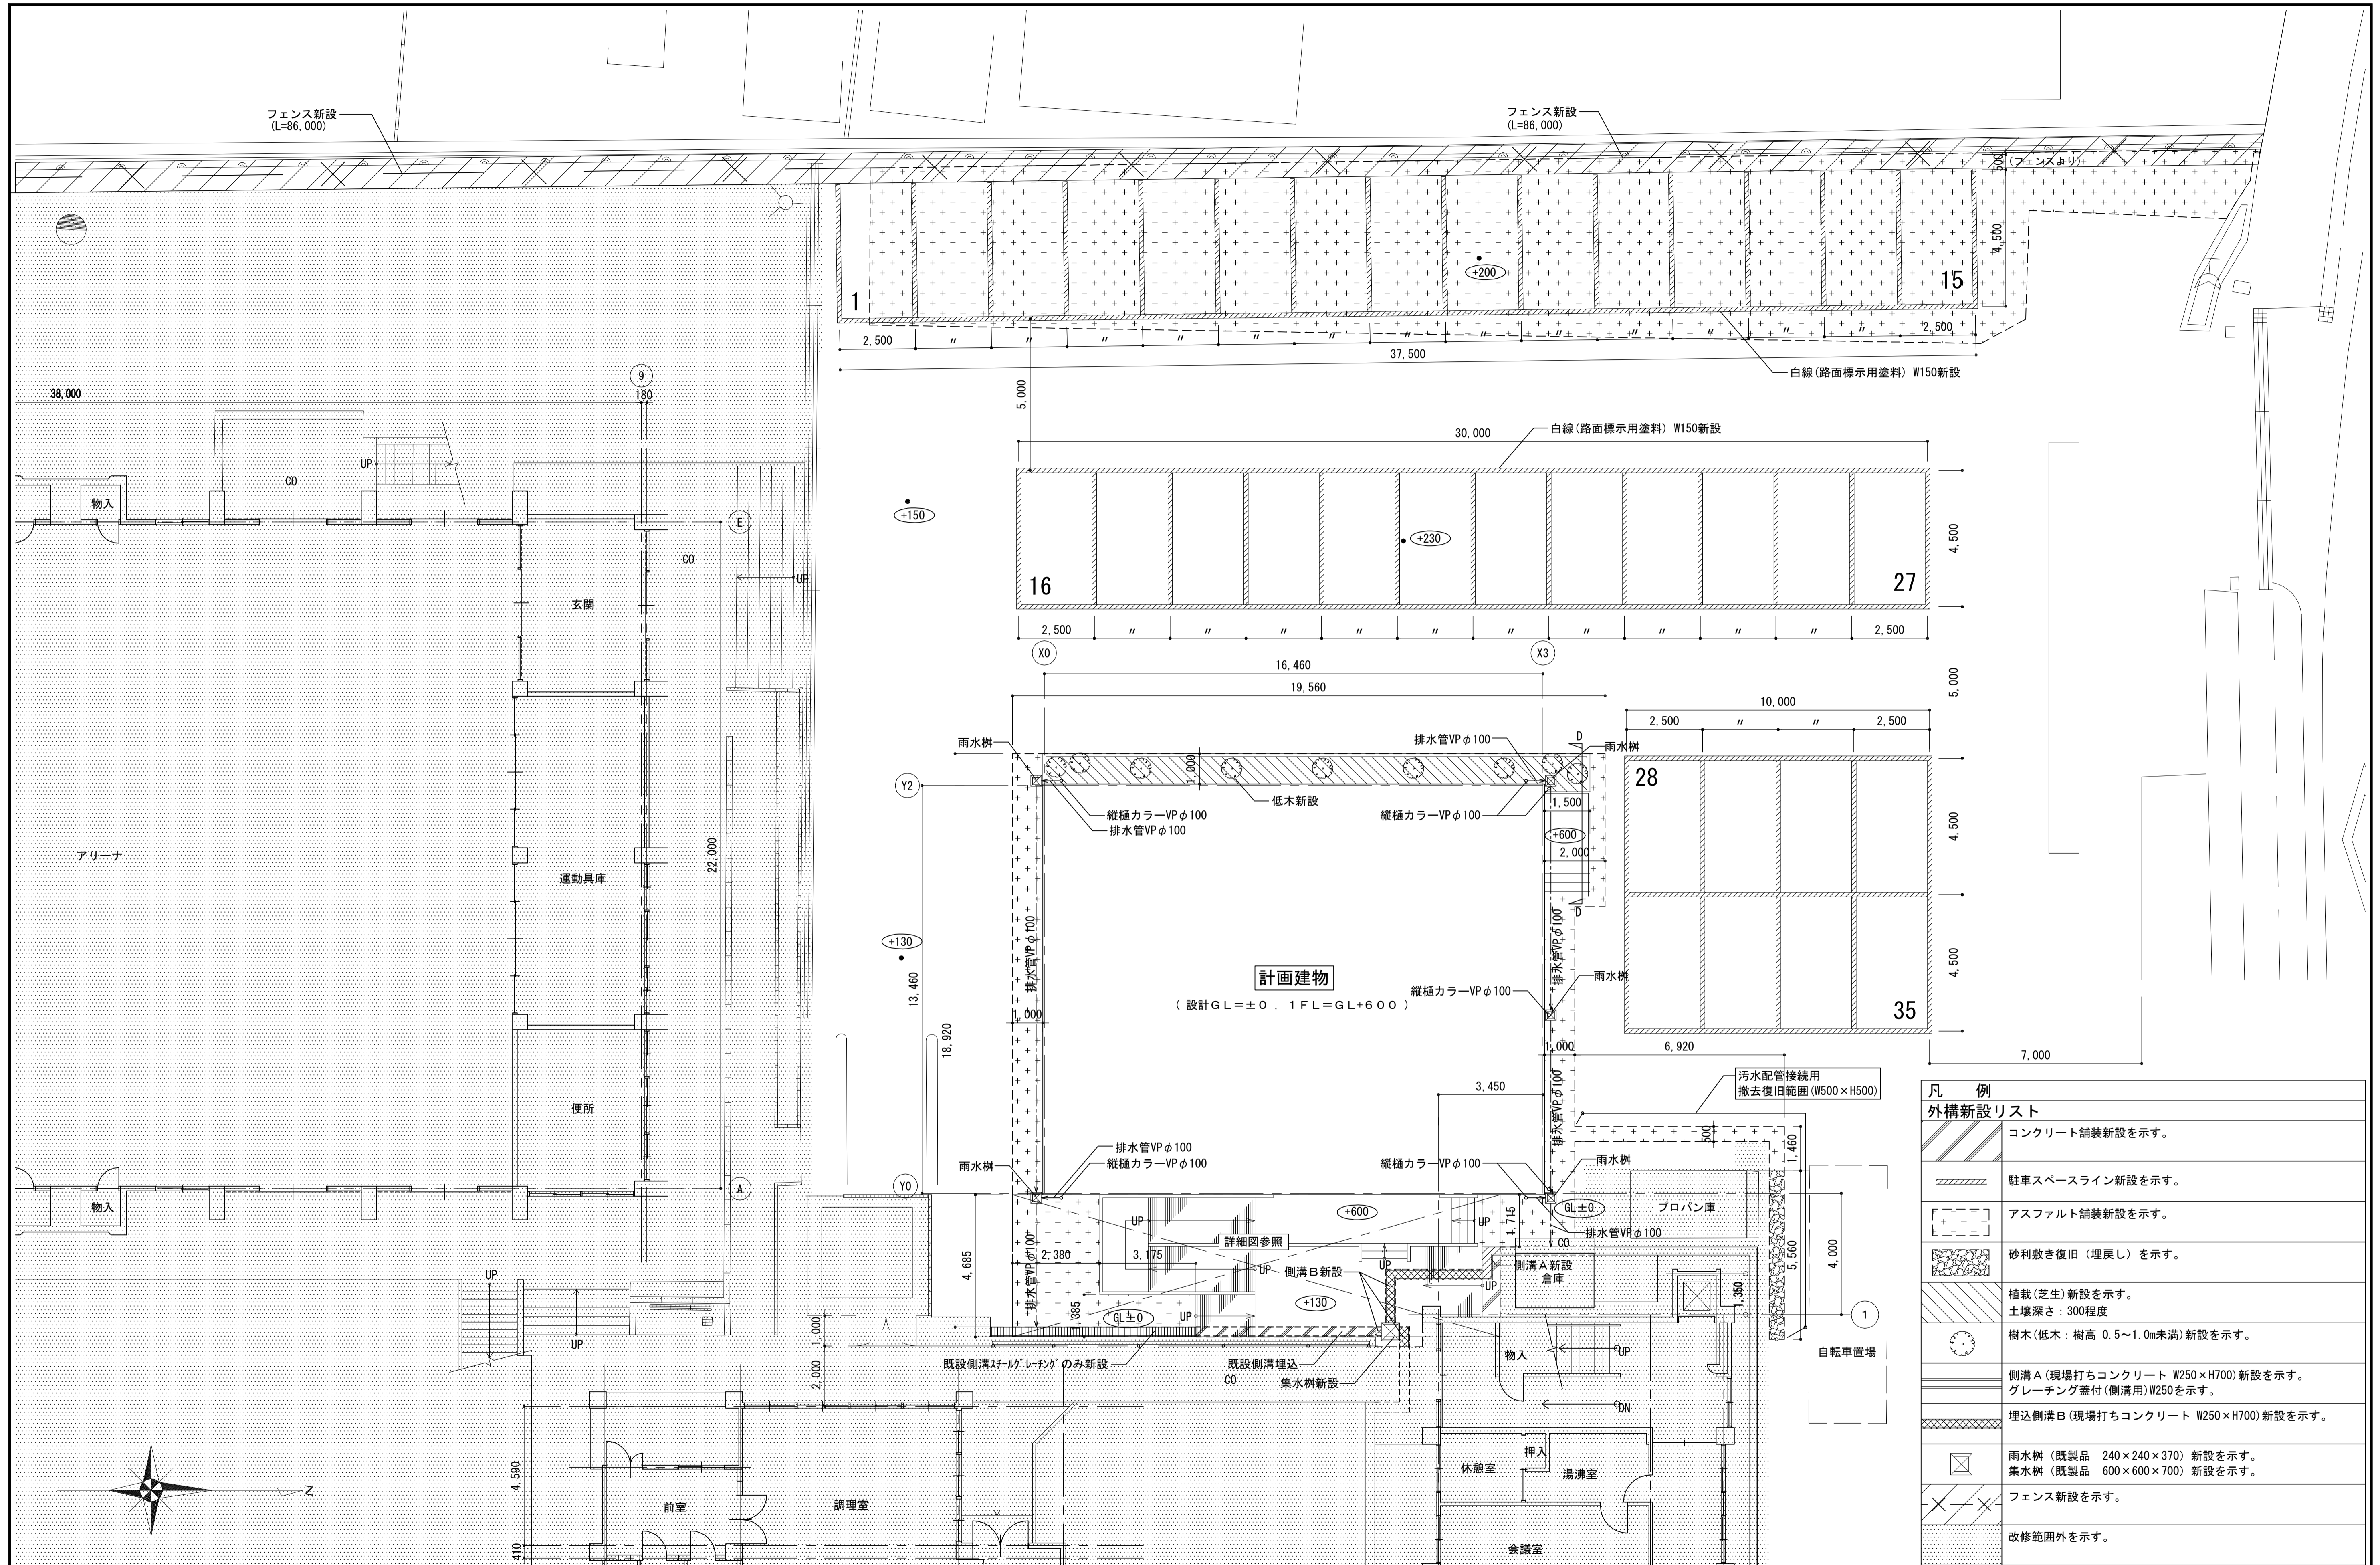


| 凡例 | |
|----|--|
| | 外構新設リスト |
| | コンクリート舗装新設を示す。 |
| | 駐車スペースライン新設を示す。 |
| | アスファルト舗装新設を示す。 |
| | 砂利敷き復旧(埋戻し)を示す。 |
| | 植栽(芝生)新設を示す。 土壌深さ: 300程度 |
| | 樹木(低木: 樹高 0.5~1.0m未満)新設を示す。 |
| | 側溝A(現場打ちコンクリート W250×H700)新設を示す。 グレーチング蓋付(側溝用)W250を示す。 |
| | 埋込側溝B(現場打ちコンクリート W250×H700)新設を示す。 |
| | 雨水樹(既製品 240×240×370)新設を示す。 集水樹(既製品 600×600×700)新設を示す。 |
| | フェンス新設を示す。 |
| | 改修範囲外を示す。 |

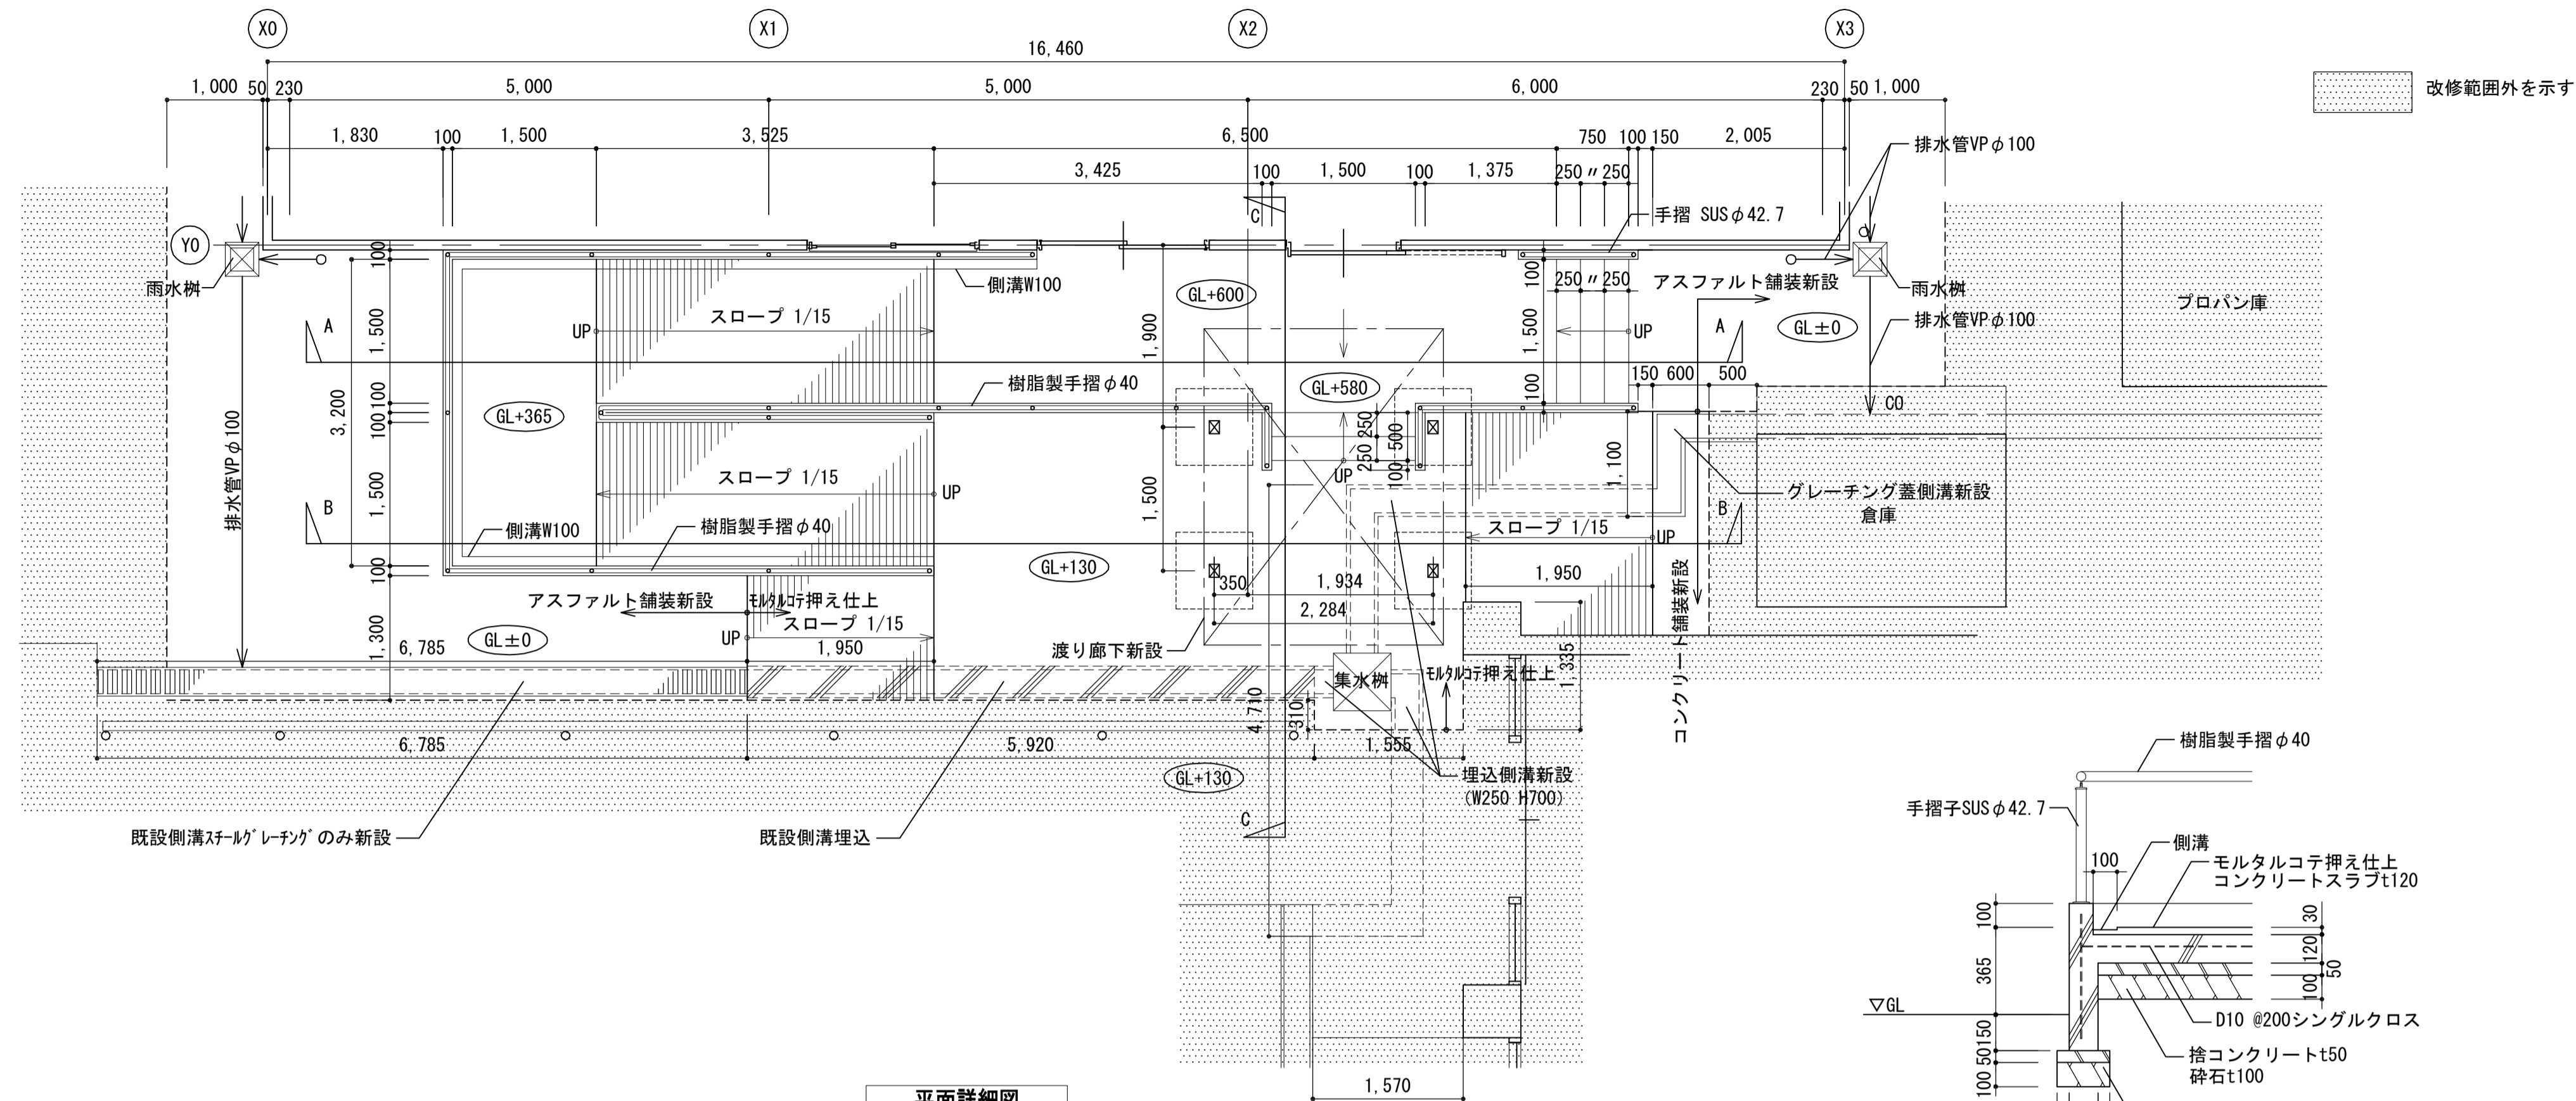


平面詳細図

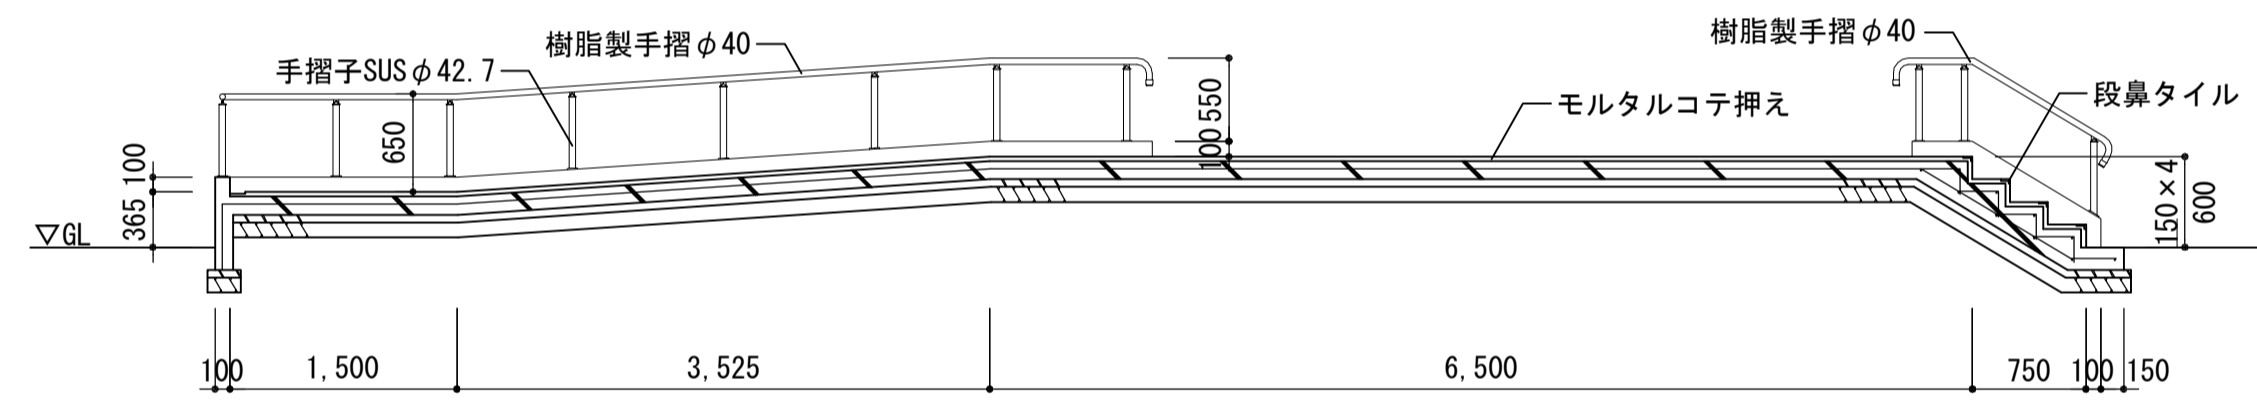


A-A断面詳細図

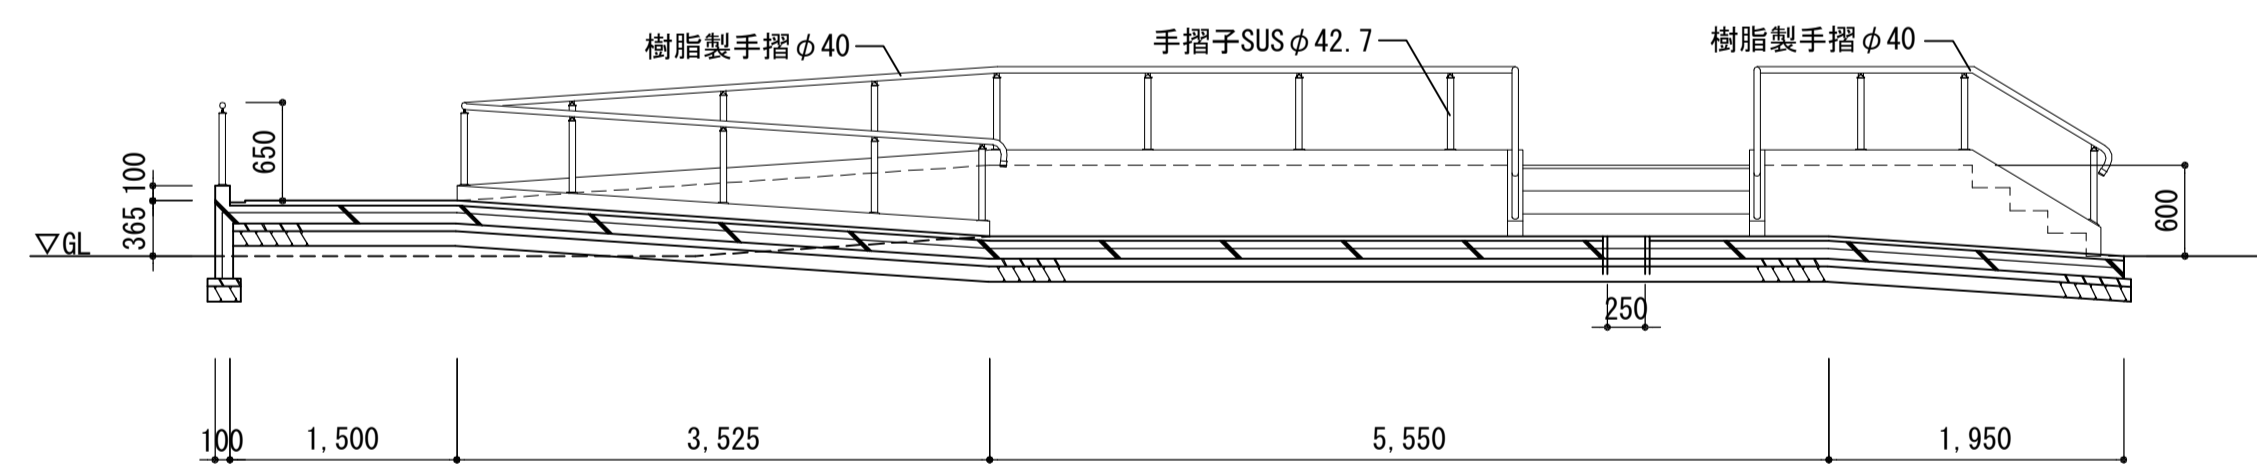


B-B断面詳細図

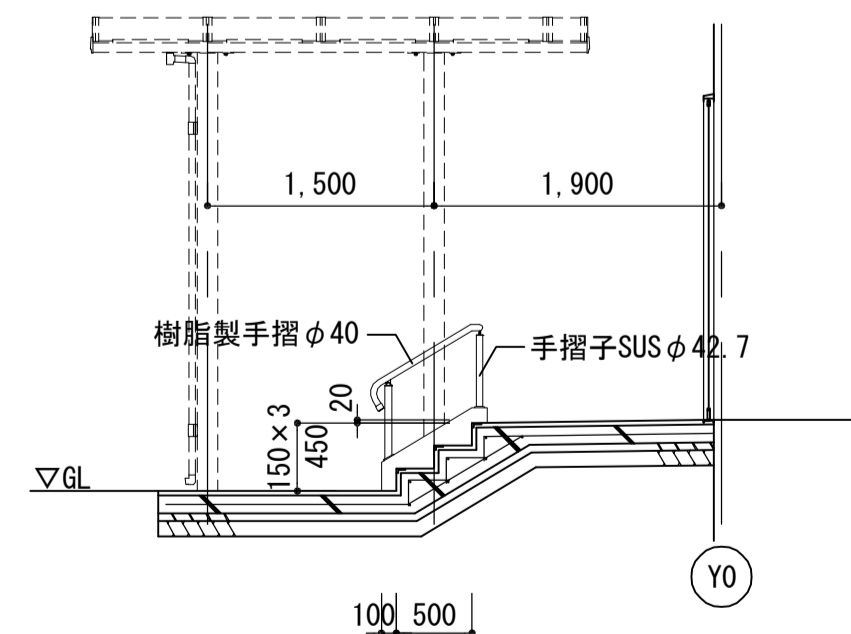


C-C断面詳細図

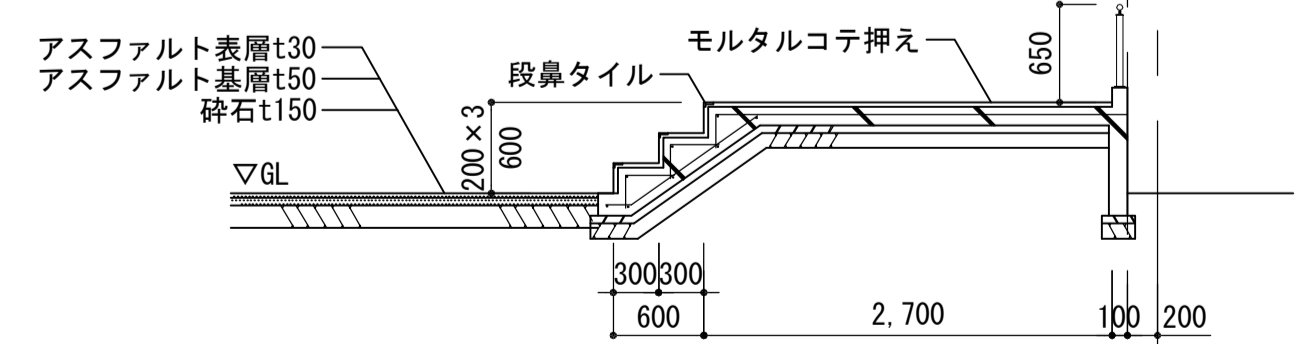


D-D断面詳細図

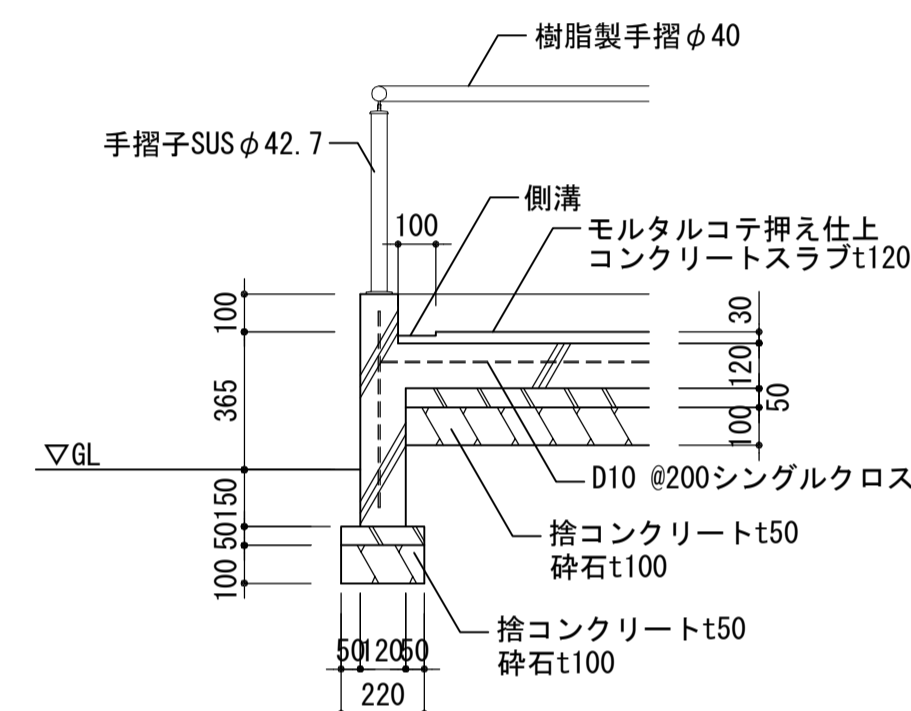


スロープ断面詳細図

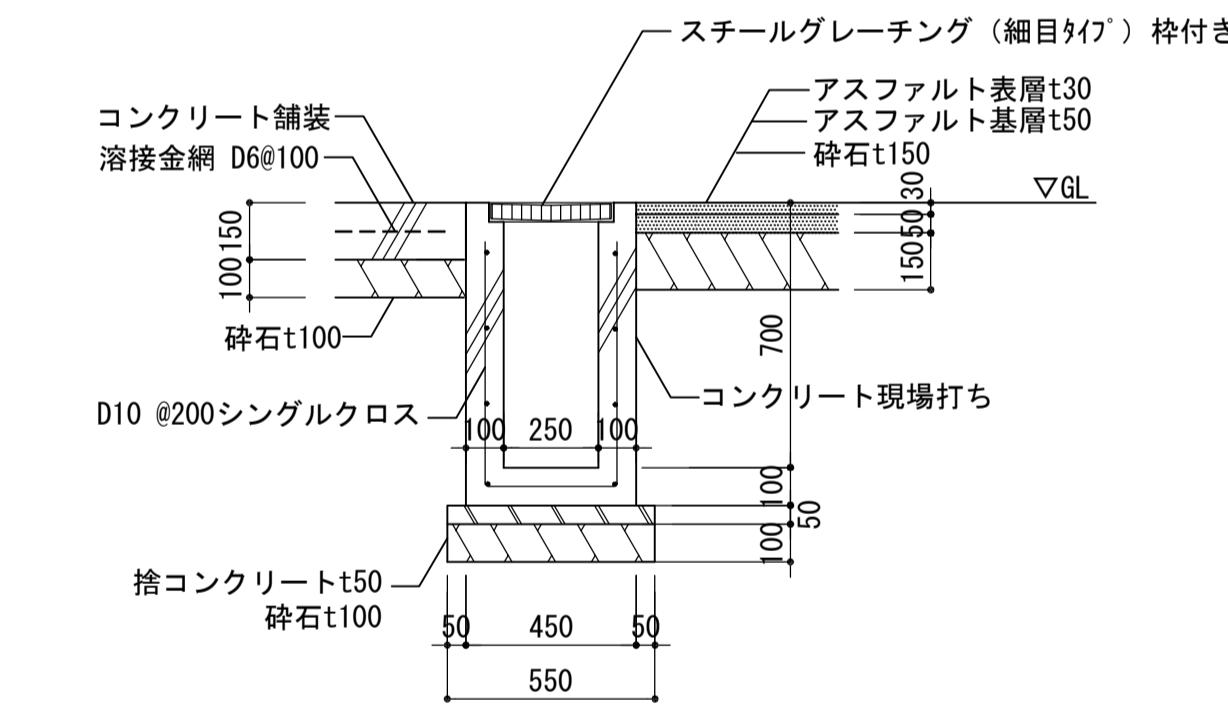


グレーチング蓋側溝 (側溝A) 断面詳細図

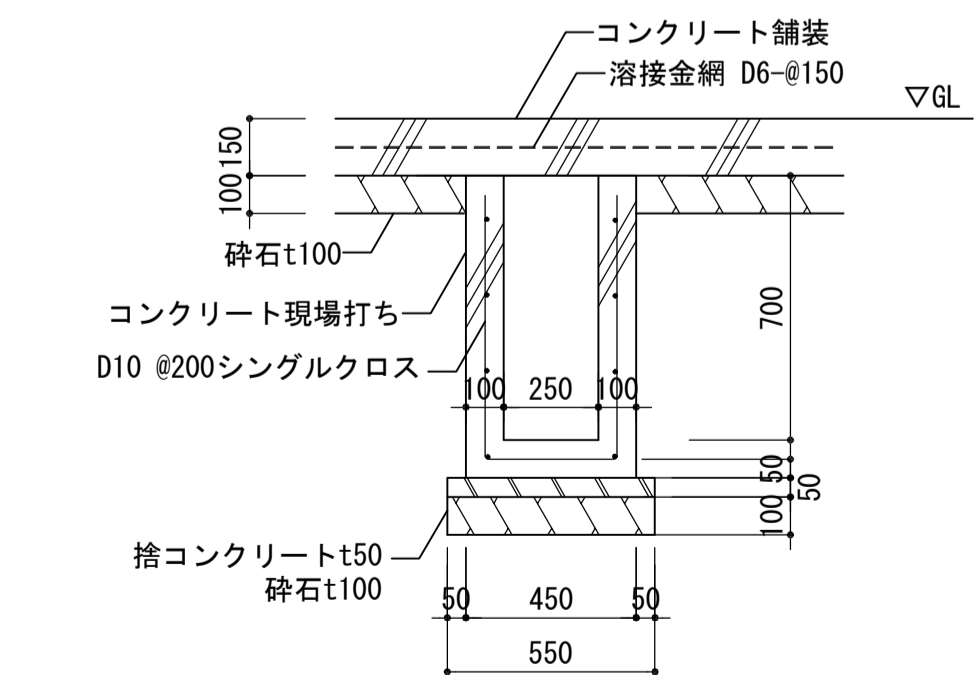


埋込側溝 (側溝B) 断面詳細図

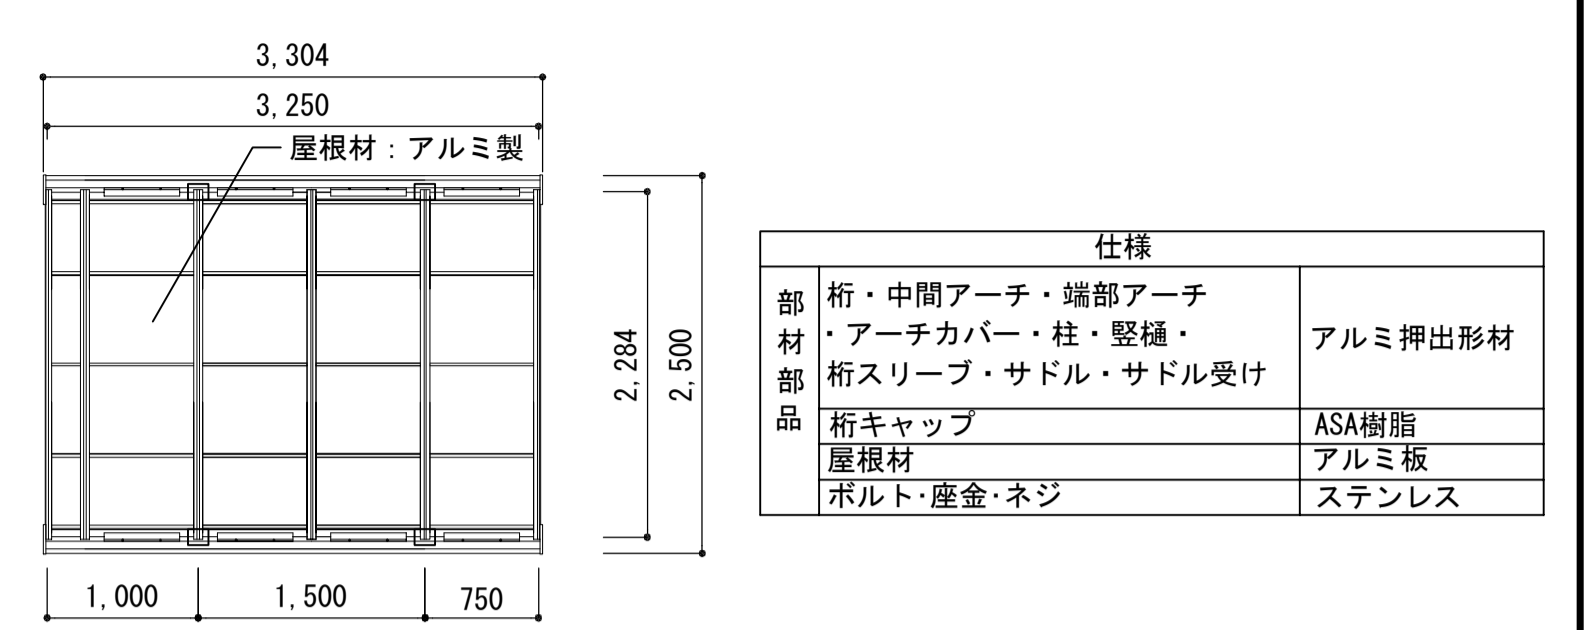

渡り廊下上面図

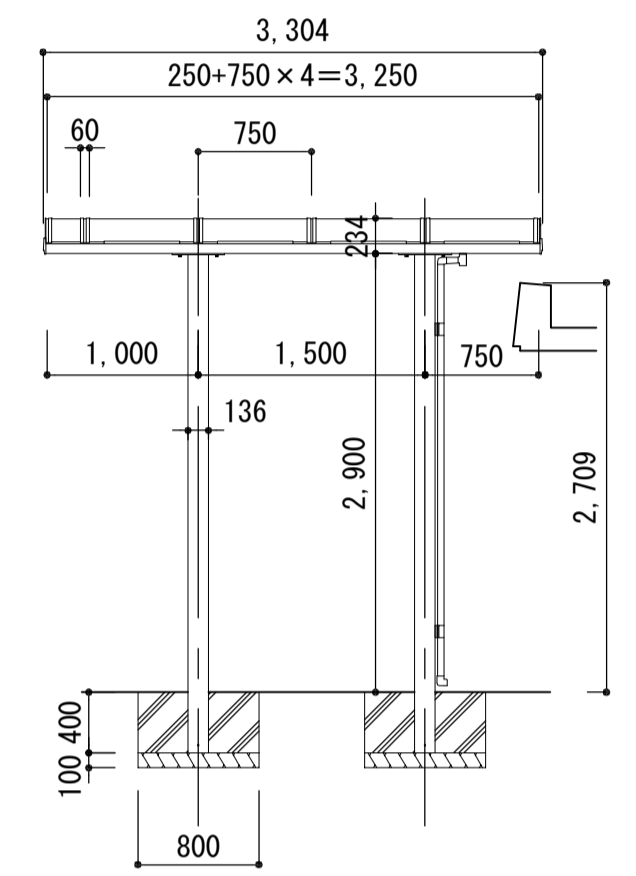


渡り廊下正面図

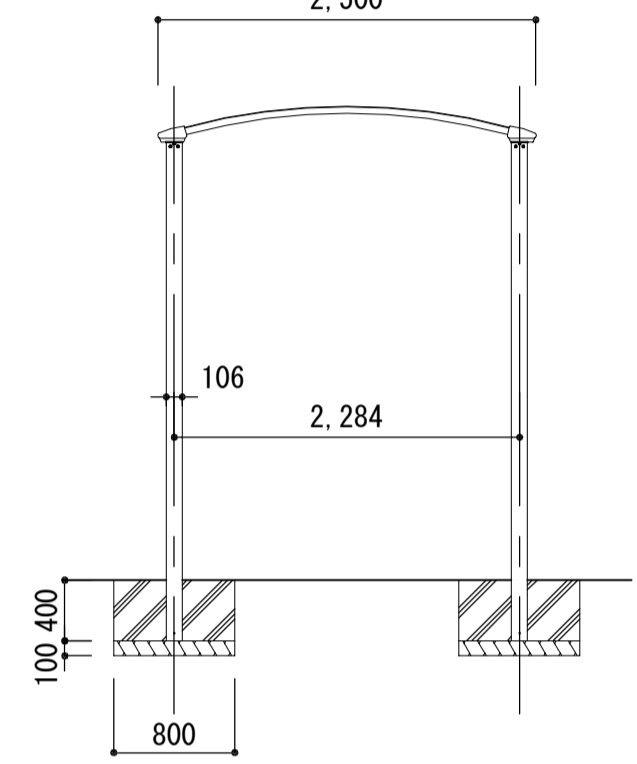


渡り廊下側面図

| 仕様 | |
|-----------|---------------------------|
| 部材 | 桁・中間アーチ・端部アーチ・アーチカバー・柱・縦樋 |
| 部材 | 桁スリーブ・サドル・サドル受け |
| 部品 | 桁キャップ |
| 屋根材 | ASA樹脂 |
| ボルト・座金・ネジ | アルミ板 ステンレス |


新設フェンス詳細図

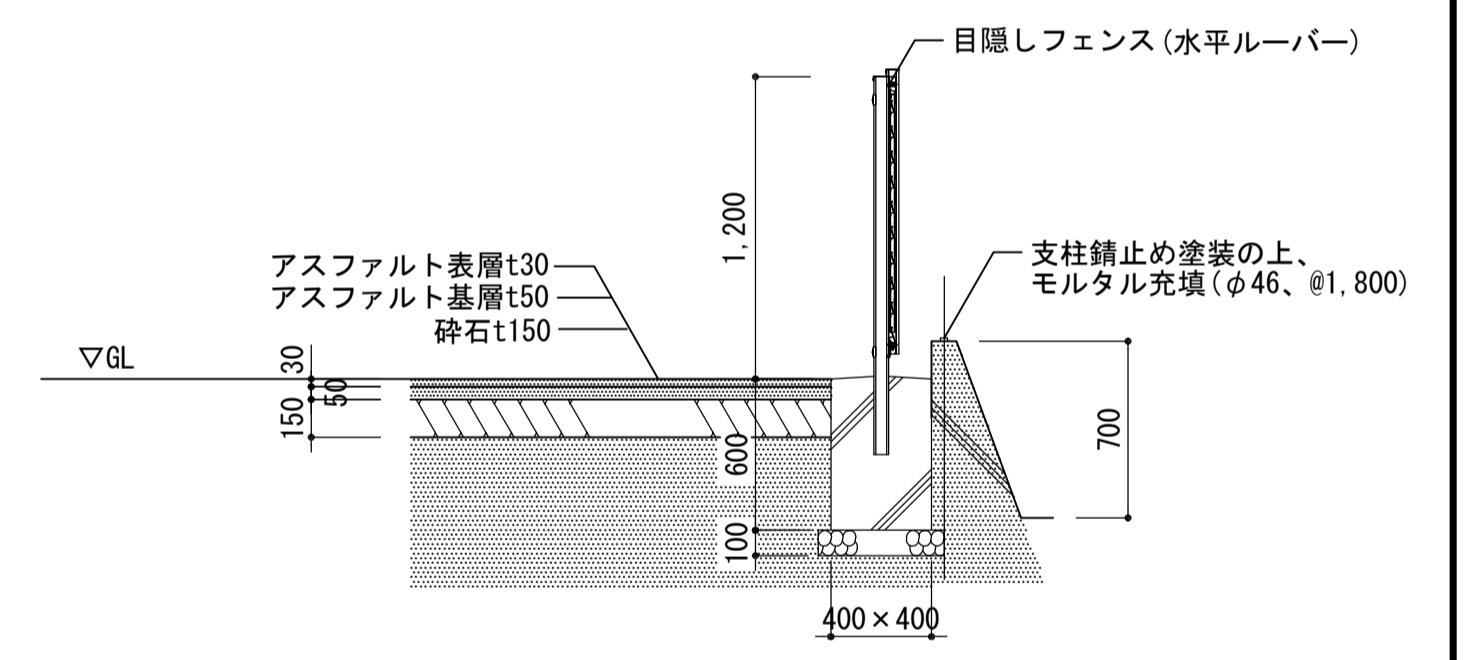


フェンス新設断面詳細図

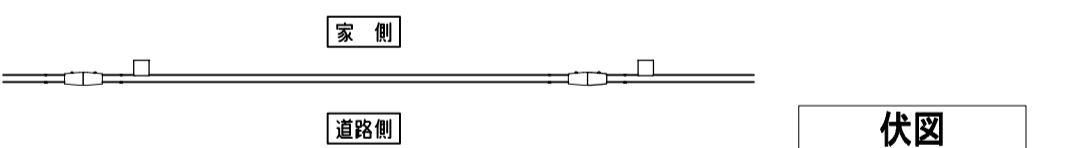


伏図

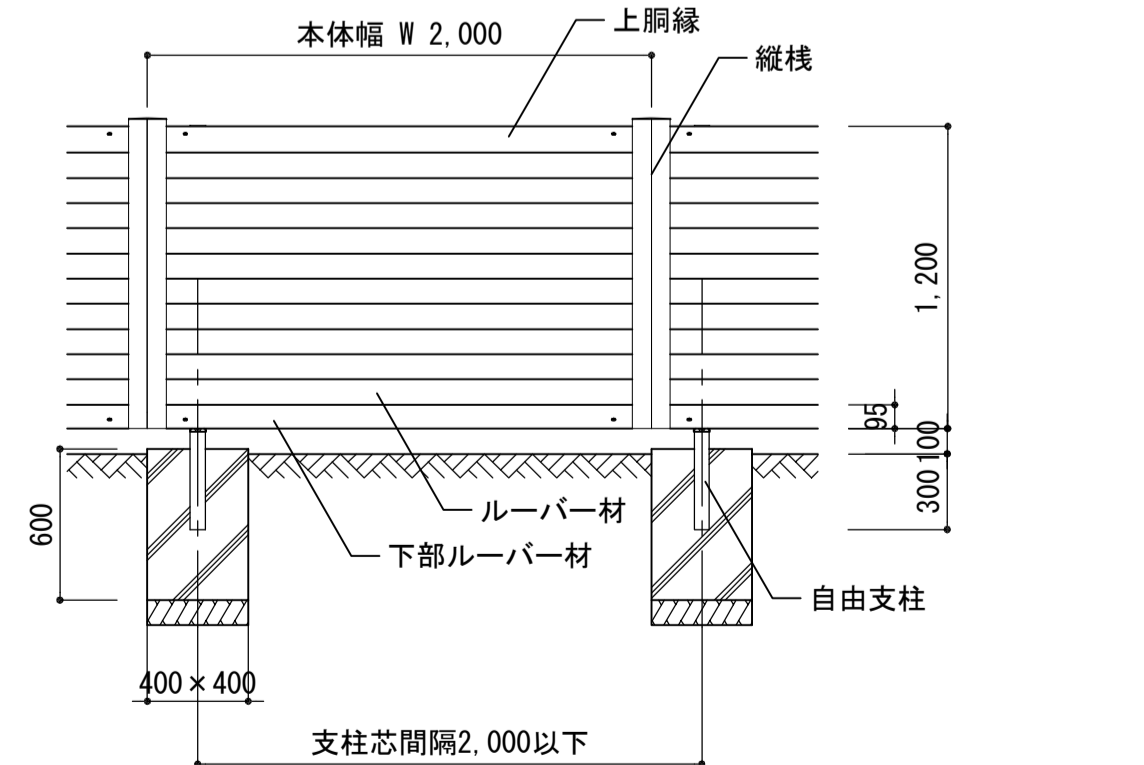


正面図

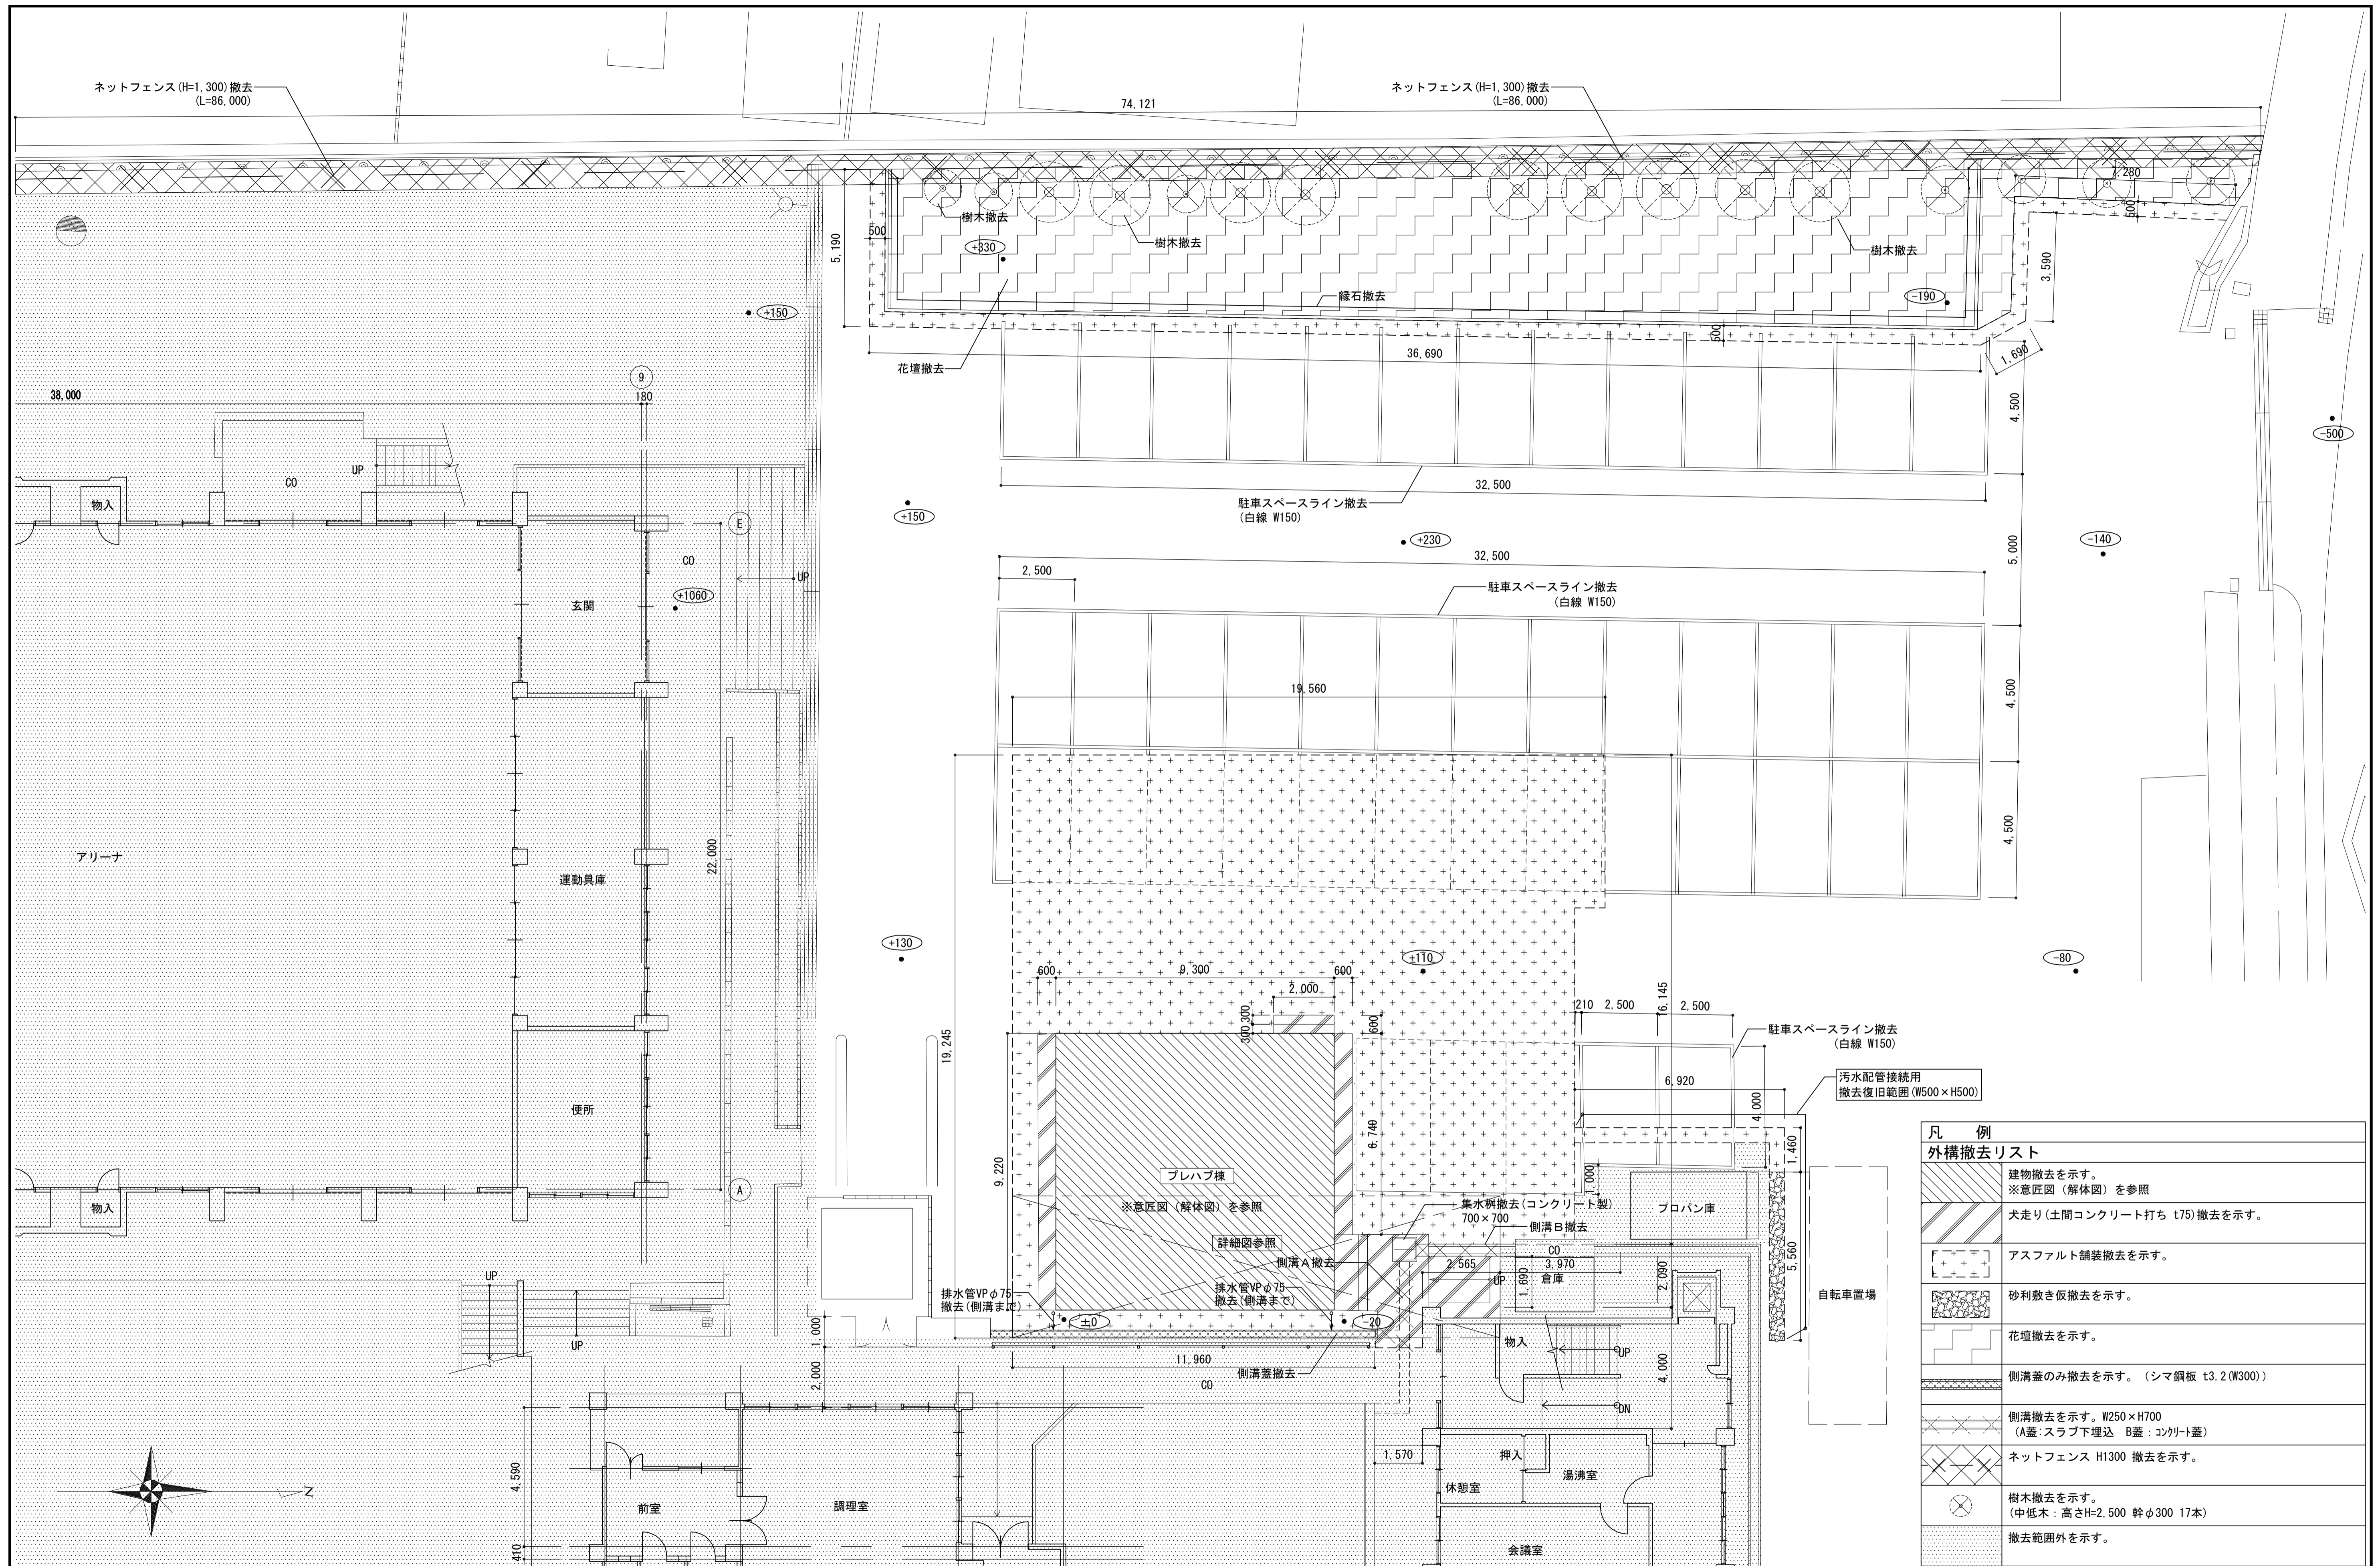


| 凡例 | |
|----------------|---|
| 外構撤去リスト | |
| | 建築物撤去を示す。 ※意匠図(解体図)を参照 |
| | 犬走り(土間コンクリート打ち t75)撤去を示す。 |
| | アスファルト舗装撤去を示す。 |
| | 砂利敷き仮撤去を示す。 |
| | 花壇撤去を示す。 |
| | 側溝蓋のみ撤去を示す。(シマ鋼板 t3.2 (W300)) |
| | 側溝撤去を示す。W250×H700 (A蓋:スラブ下埋込 B蓋:コンクリート蓋) |
| | ネットフェンス H1300 撤去を示す。 |
| | 樹木撤去を示す。 (中低木:高さH=2,500 幹φ300 17本) |
| | 撤去範囲外を示す。 |

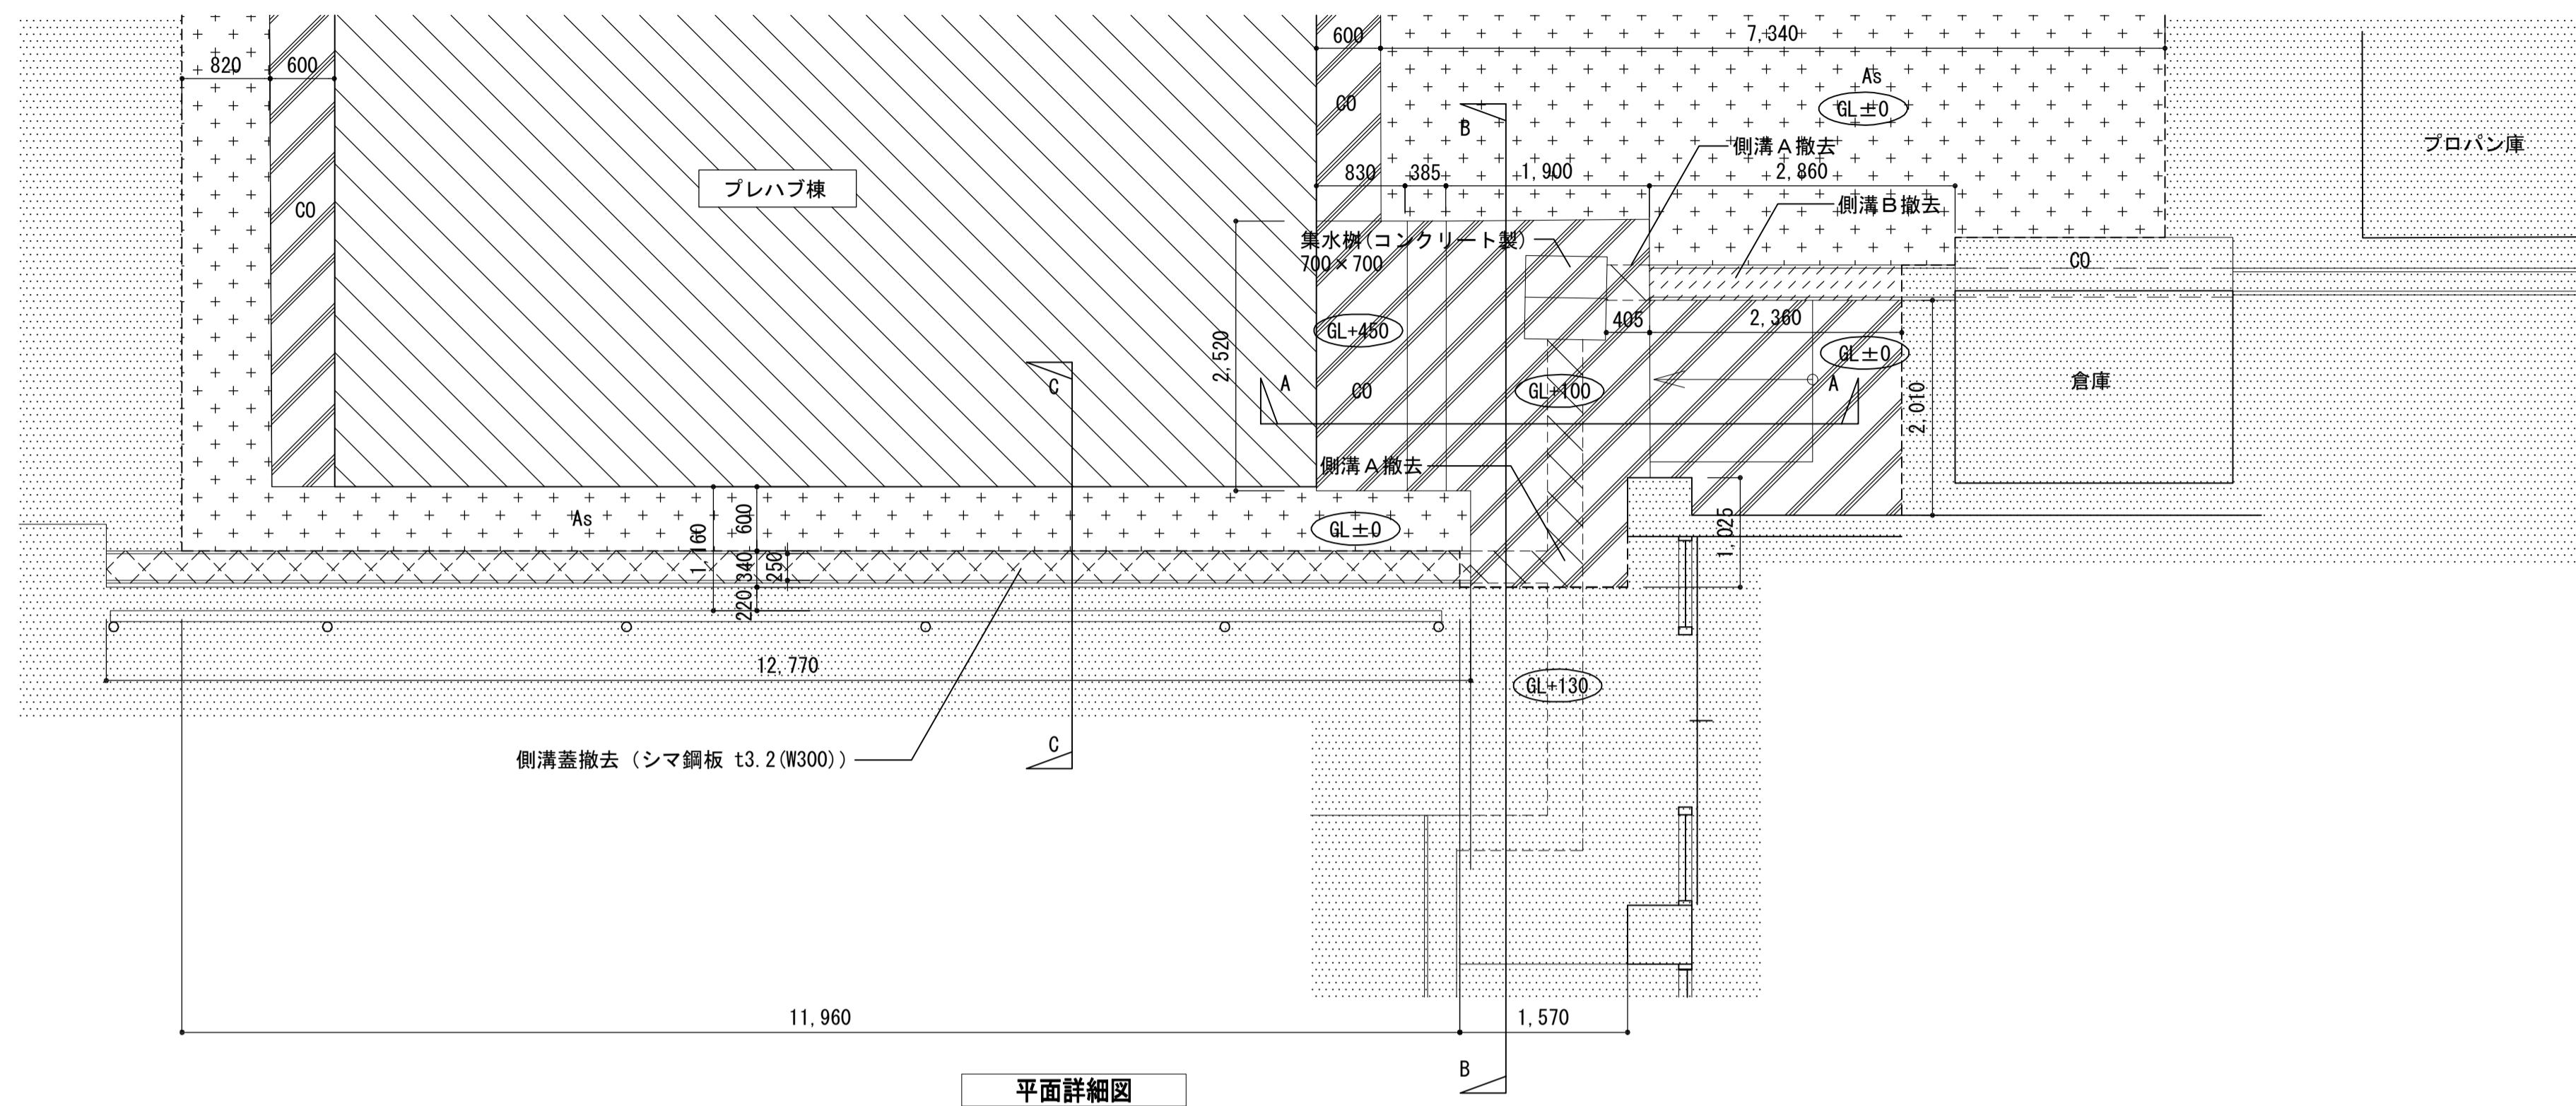

平面詳細図

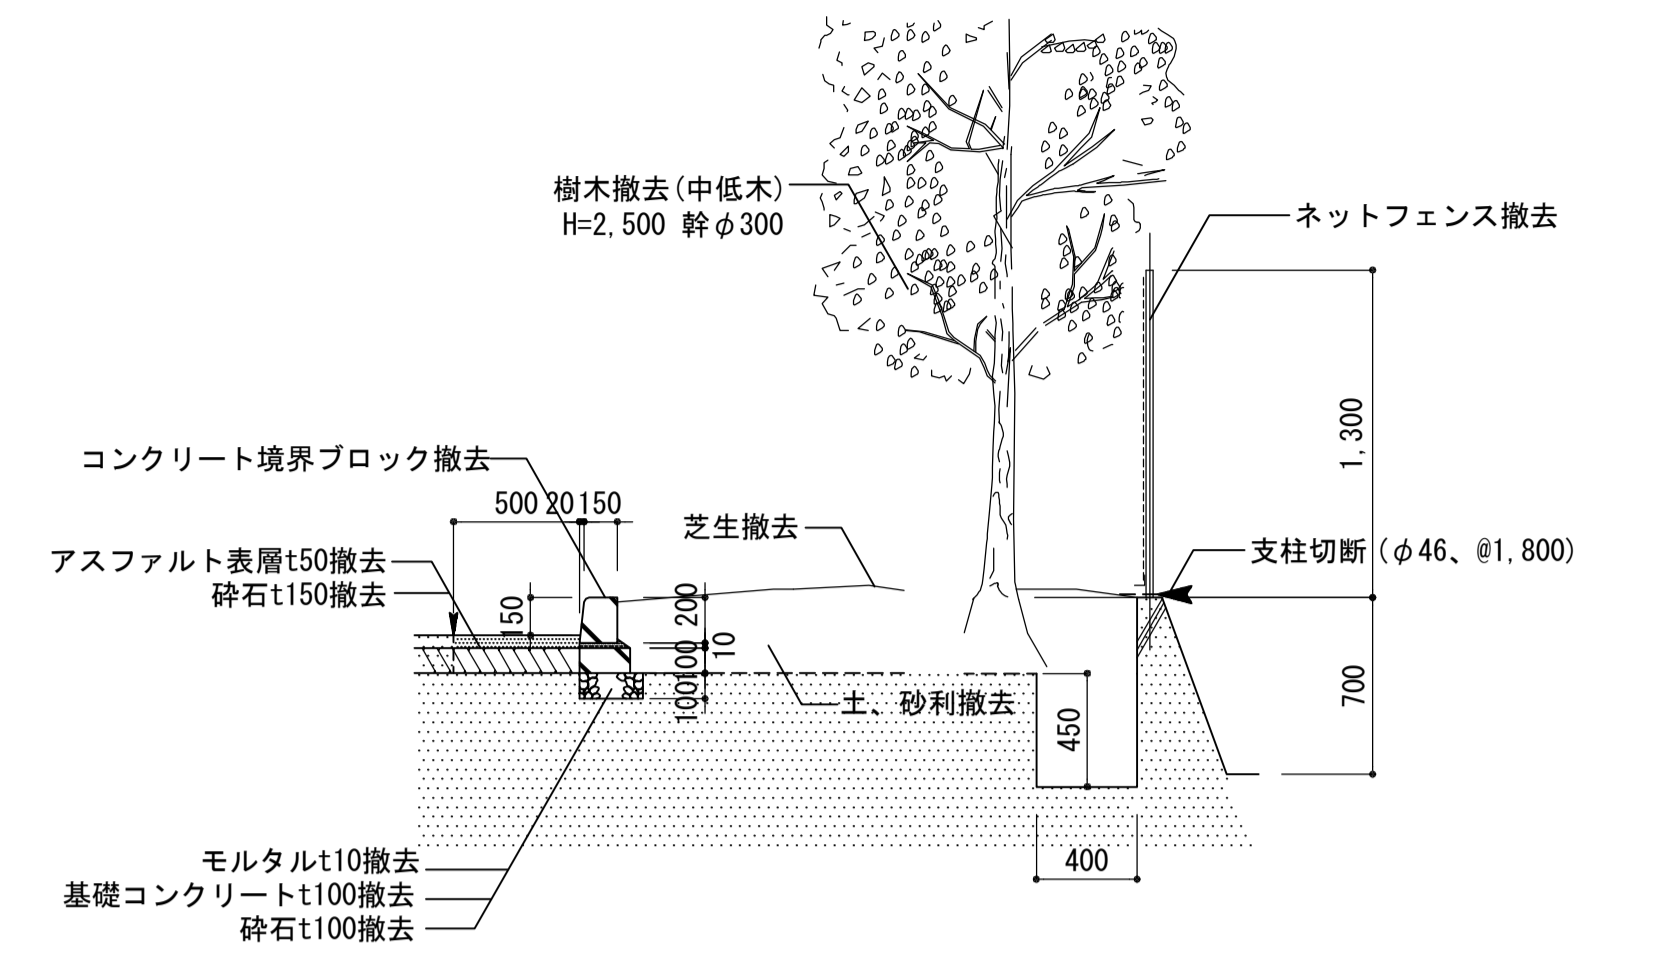


花壇・ネットフェンス撤去詳細図 1:30

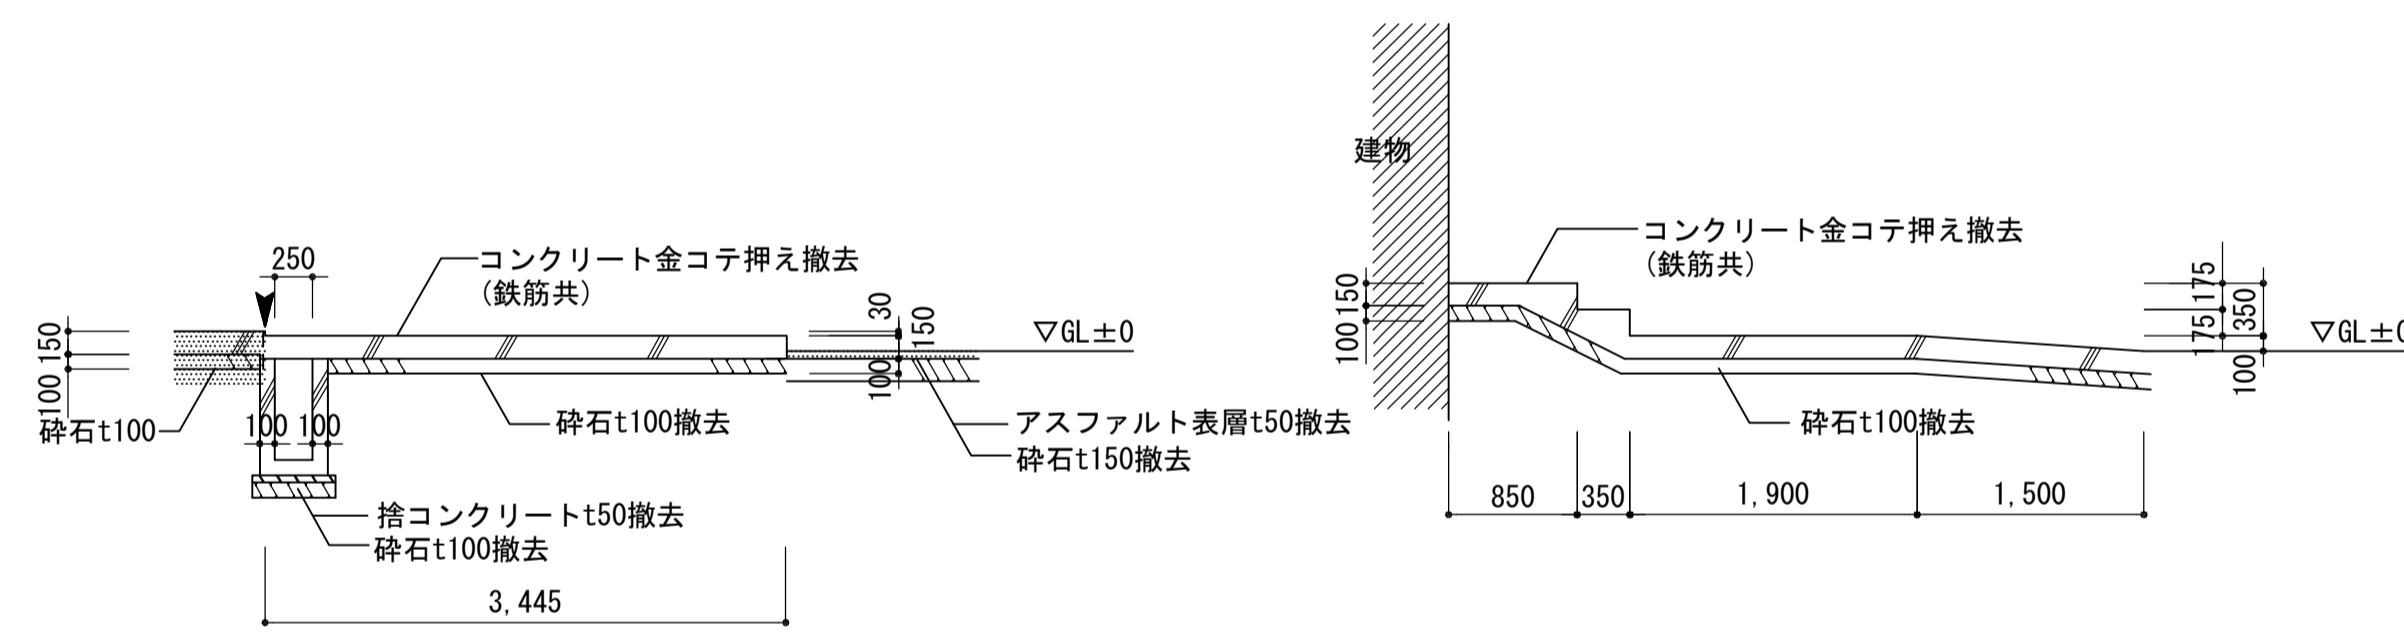

B-B断面詳細図

A-A断面詳細図

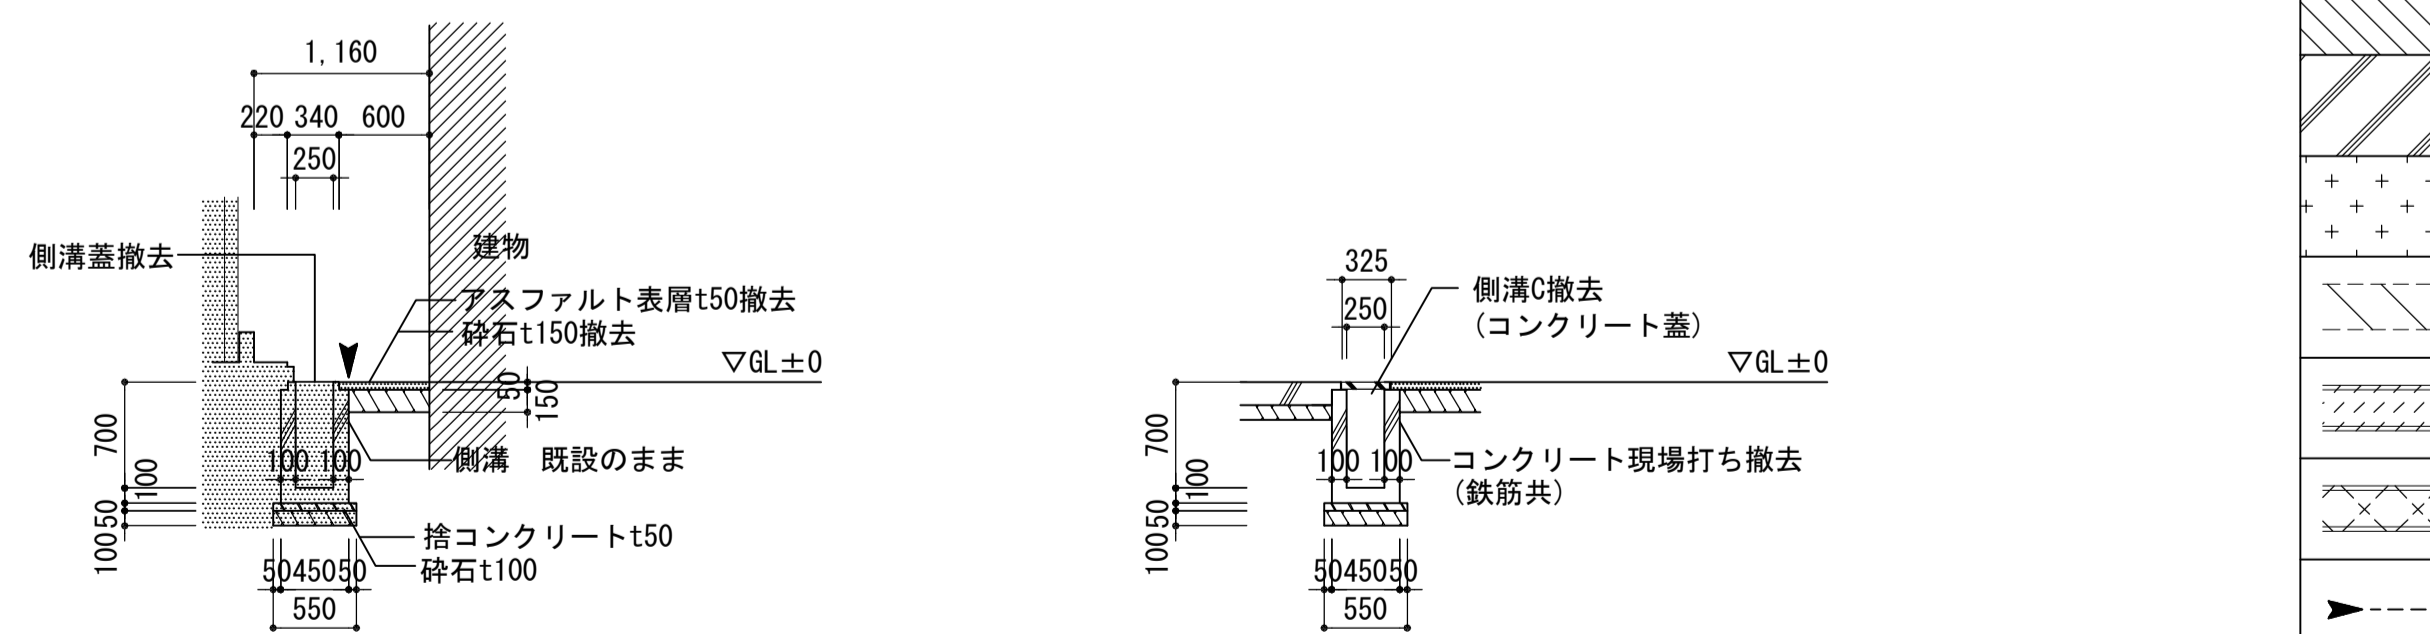

C-C断面詳細図

側溝B詳細図

| 凡 例 | |
|---------|-------------------------------------|
| 外構撤去リスト | |
| | 建物撤去を示す。 ※意匠図(解体図)を参照 |
| | コンクリート舗装撤去を示す。 コンクリートt150 砕石t100 |
| | アスファルト舗装撤去を示す。 アスファルトt30 砕石t100 |
| | 側溝A撤去を示す。 W250×H700 土間57下 |
| | 側溝B撤去を示す。 W250×H700 コンクリート蓋 |
| | 側溝蓋のみ撤去を示す。(シマ鋼板 t3.2(W300)) |
| | カッター切を示す。 |
| | 撤去範囲外を示す。 |

注記

A3-1:100


月、日

変更

工事名称

亀山東小学校教室等増築工事

工事種別

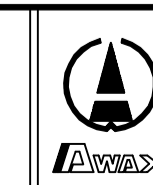

株式会社 阿波設計事務所

校閲 担当 製図

図面名称

(撤去)外構詳細図

設計年月日



縮尺

1:50


ファイルNo.

図面No.

A / 32

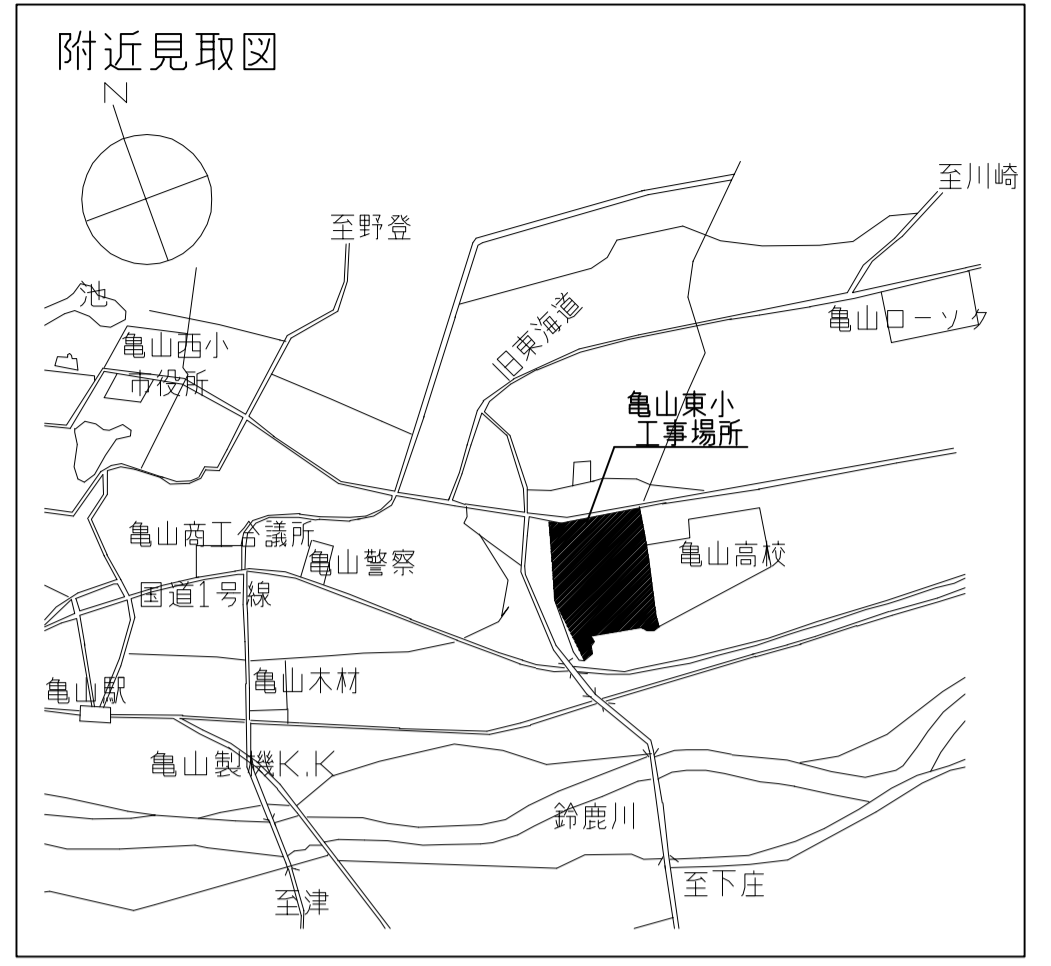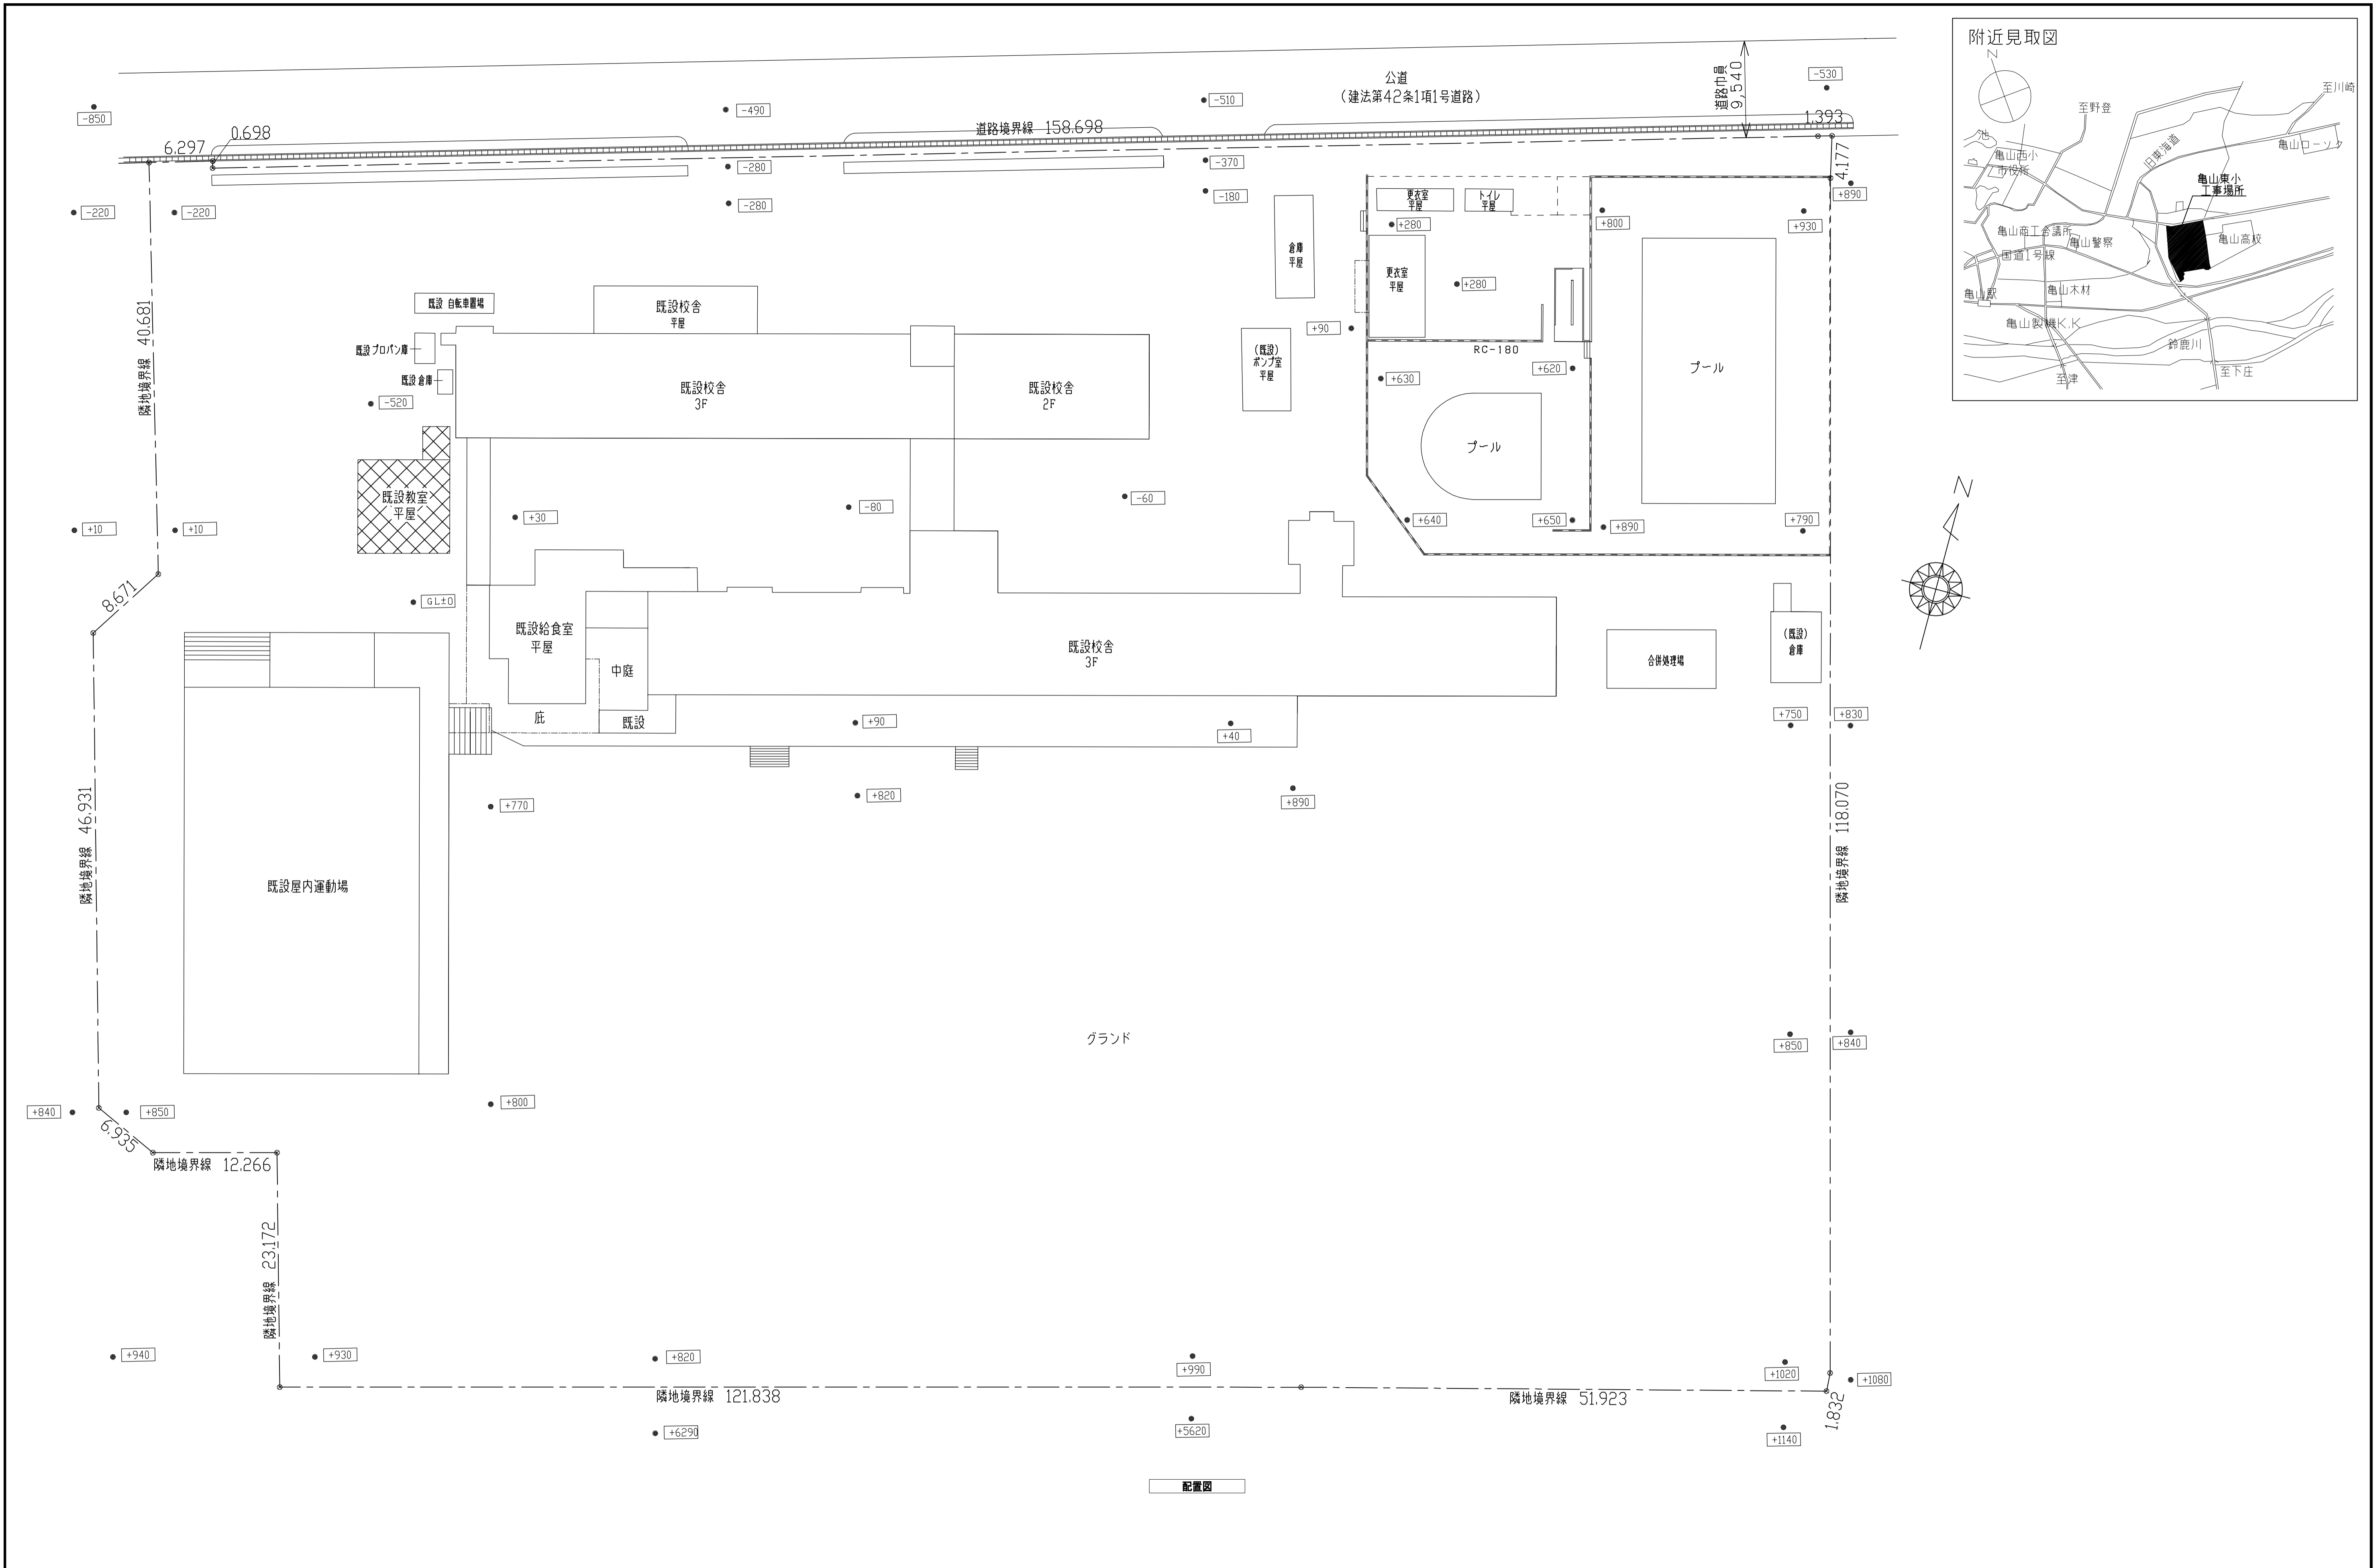

配置図

| | | | | | | | |
|----------------|-----|--|-----------------------|------|--|------------------------|-------------|
| 注記 A3-1:600 | 月、日 | | 工事名称 亀山東小学校教室等増築工事 | 工事種別 |  株式会社 阿波設計事務所 校閲 担当 製図 | 図面名称 (撤去) 配置図・附近見取図 | 設計No. - |
| | 変更 | | | | | 設計年月日 | 縮尺 1:300 |

設計概要

| | | | |
|------|--------------------------------------|------|-----|
| 工事名称 | 川崎小学校仮設教室移設工事 | | |
| 工事場所 | 移設先 亀山市立亀山南小学校及び亀山東小学校 | | |
| 主要用途 | 小学校 | 棟別用途 | 教室棟 |
| 構造 | 軽鉄骨造 平家建 (リップミノ形鋼:防錆塗装仕上)新日鋼伸スタンスクール | | |
| | 建設省東住指発 第260号 (第1年8月1日) | | |
| 基礎 | 鉄筋コンクリート造 布基礎 一部独立基礎 | | |
| | | | |
| | | | |

外部仕上表

| | | | |
|-----------------|-------------------------------------|--------|--------------------------------------|
| 屋根 | Pデッキ t=0.6 600タイプ カラーグリップ仕上 | 軒 樋 | 硬質塩ビ製 エスロン角パイ 120-II、自在ドレイン うT-75×60 |
| | 断熱材 ベフ t=4 +グラスウール t=50充填 | 壁 樋 | 硬質塩ビ製 エスロン壁パイ丸型 AT-76×80 |
| 軒 裏 | Pデッキ表し | | |
| 外 壁 | インバンド t=22 FK型 カラーグリップ仕上 t=0.5(不燃材) | 出入口ポーチ | 庇 Pデッキ t=0.6 600タイプ カラーグリップ仕上 |
| | 断熱材入り内外壁一体パネル | 床 | 土間コンクリート 金ゴテ仕上 |
| 柱・梁型 | 化粧フレーム表し OP塗装 | 犬走り | 土間コンクリート 金ゴテ仕上 |
| カバープレート 端部並木 | カラー鋼板曲げ加工 t=0.5 | | |
| 巾 木 | コンクリート打放し (床下換気孔設置) | | |

内部仕上表

| 階 | 室名 | 床 | 巾 木 | 外壁廻り壁 | 内部間仕切壁 | 天 井 | 天井高 | 備 考 |
|---|-----|--------------------------|--------------------|---------|-------------------|------------------------------------|-------|---|
| 1 | 教 室 | 耐水ベニヤ t=15下地 フローリング t=12 | 鋼管 OP仕上 木製 OP仕上 | インバンド表し | 合板 t=5, 5下地 クロス貼り | 捨てベニヤ t=9下地 ジプトーン t=9 (910×455) | 3,005 | 正面黒板 3,600×1,200 (スチール製、アルミ枠) 背面黒板 1,800×900 行専黒板 1,800×900、掃除道具入れ カーテン及びカーテンレール |
| | 廊 下 | 耐水ベニヤ t=15下地 長尺塩ビシート t=2 | 鋼管 OP仕上 木製 OP仕上 | インバンド表し | 化粧合板 t=4 | 捨てベニヤ t=9下地 ジプトーン t=9 (910×455) | 3,015 | |
| | | | | | | | | |
| | | | | | | | | |

建 具 表


| 符 号 | AW 1 | AW 2 | ASO 1 | ASO 2 | WD 1 |
|-----|---------------------------------|---------------------------------|--------------------------------|------------------|---------------|
| 姿 図 | | | | | |
| 型 式 | アルミ製2段引違い窓 | アルミ製2段引違い窓 | アルミ製引違い戸 | アルミ製引違い戸 | 木製引違いフラッシュ戸 |
| 数 量 | 7 | 2 | 1 | 1 | 2 |
| 枠見込 | 67 | 60 | 72 | 72 | 扉見込 30 |
| 仕 上 | アルミアルマイト仕上(シルバー) | アルミアルマイト仕上(シルバー) | アルミアルマイト仕上(シルバー) | アルミアルマイト仕上(シルバー) | 化粧合板 t=4 両面貼り |
| 硝 子 | 上段: トーメイガラス t=3 下段: 型ガラス t=4 | 上段: トーメイガラス t=3 下段: 型ガラス t=4 | 上段: トーメイガラス t=3 ランマ: アルミパネル | 上段: トーメイガラス t=3 | トーメイガラス t=3 |
| 金 物 | 付属金物一式 | 付属金物一式 | 引手、戸草、引戸錠 | 引手、戸草、引戸錠 | 引手、戸草 |
| 備 考 | | | 下段: アルミパネル | 下段: アルミパネル | |

【 特記事項 】

※建物、建物内部全て撤去とする。
※建物外部周りは<A-※※>(撤去)外構図、<A-※※>外構詳細図を参照のこと。





【 特記事項 】

※建物、建物内部全て撤去とする。
 ※建物外部周りは<A-※※>(撤去)外構図、<A-※※>外構詳細図を参照のこと。

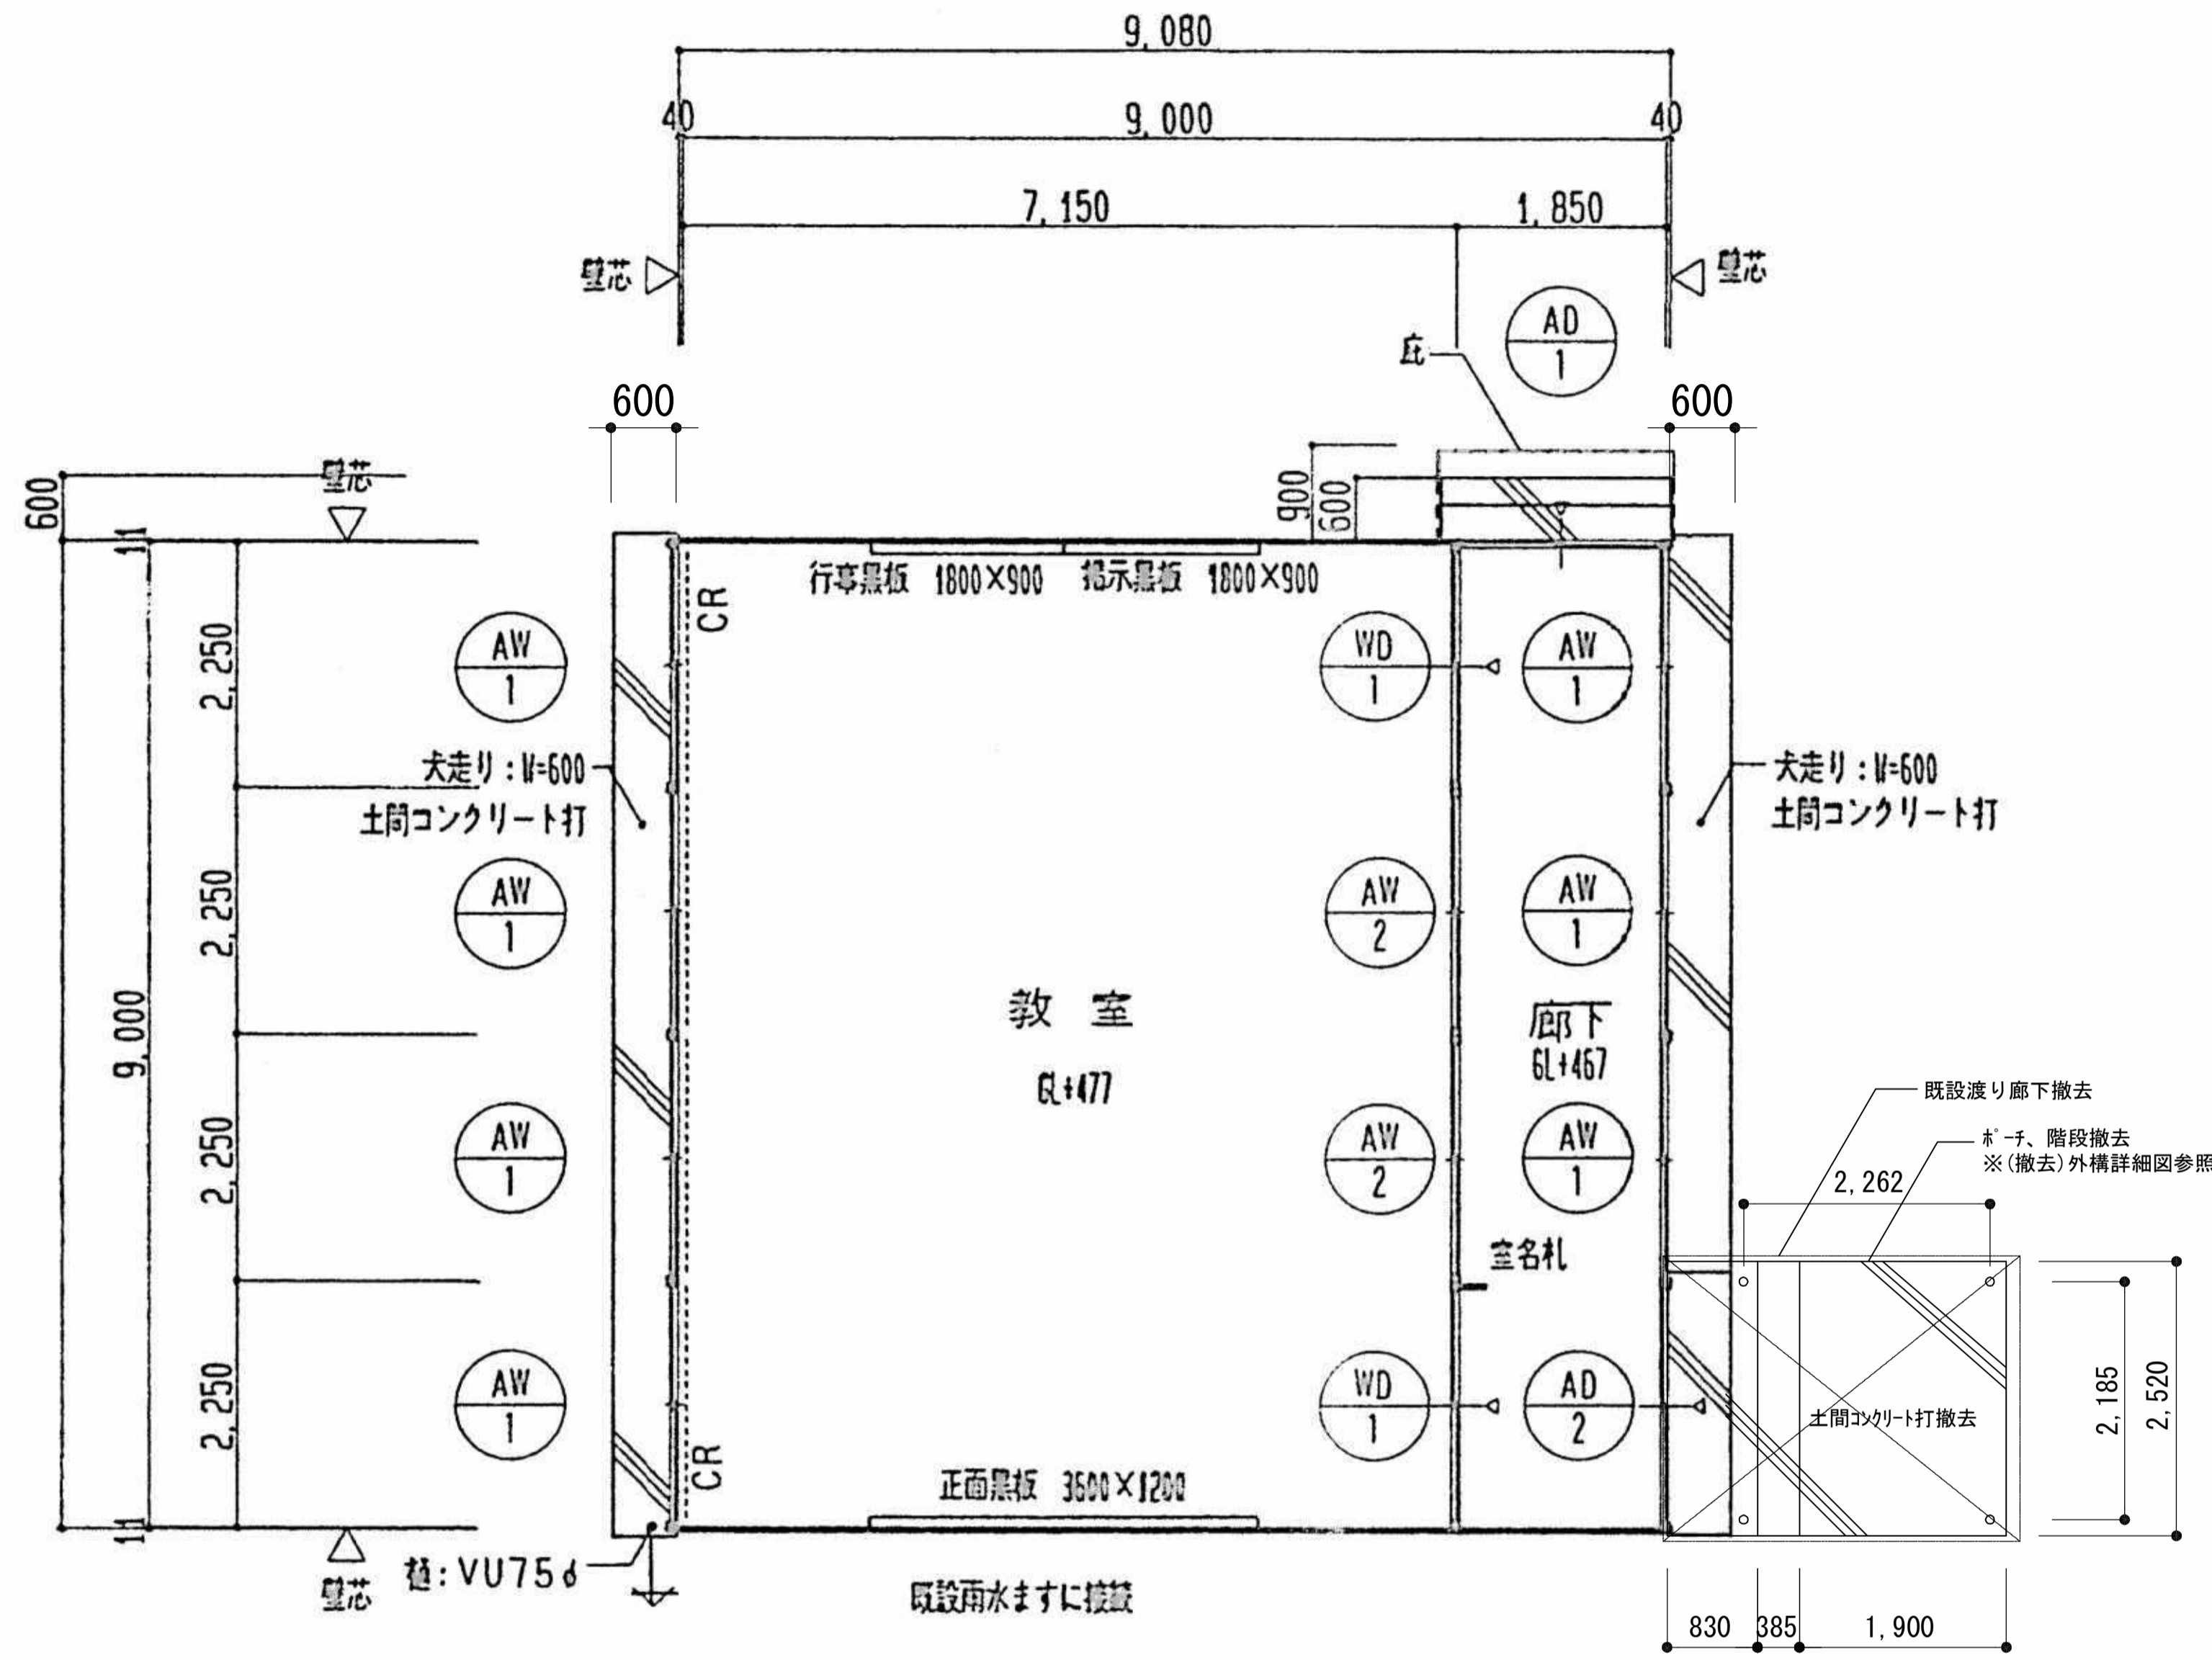


平面図

CR カーテン及びカーテンレール取付位置を示す。
 既設部分を示す。

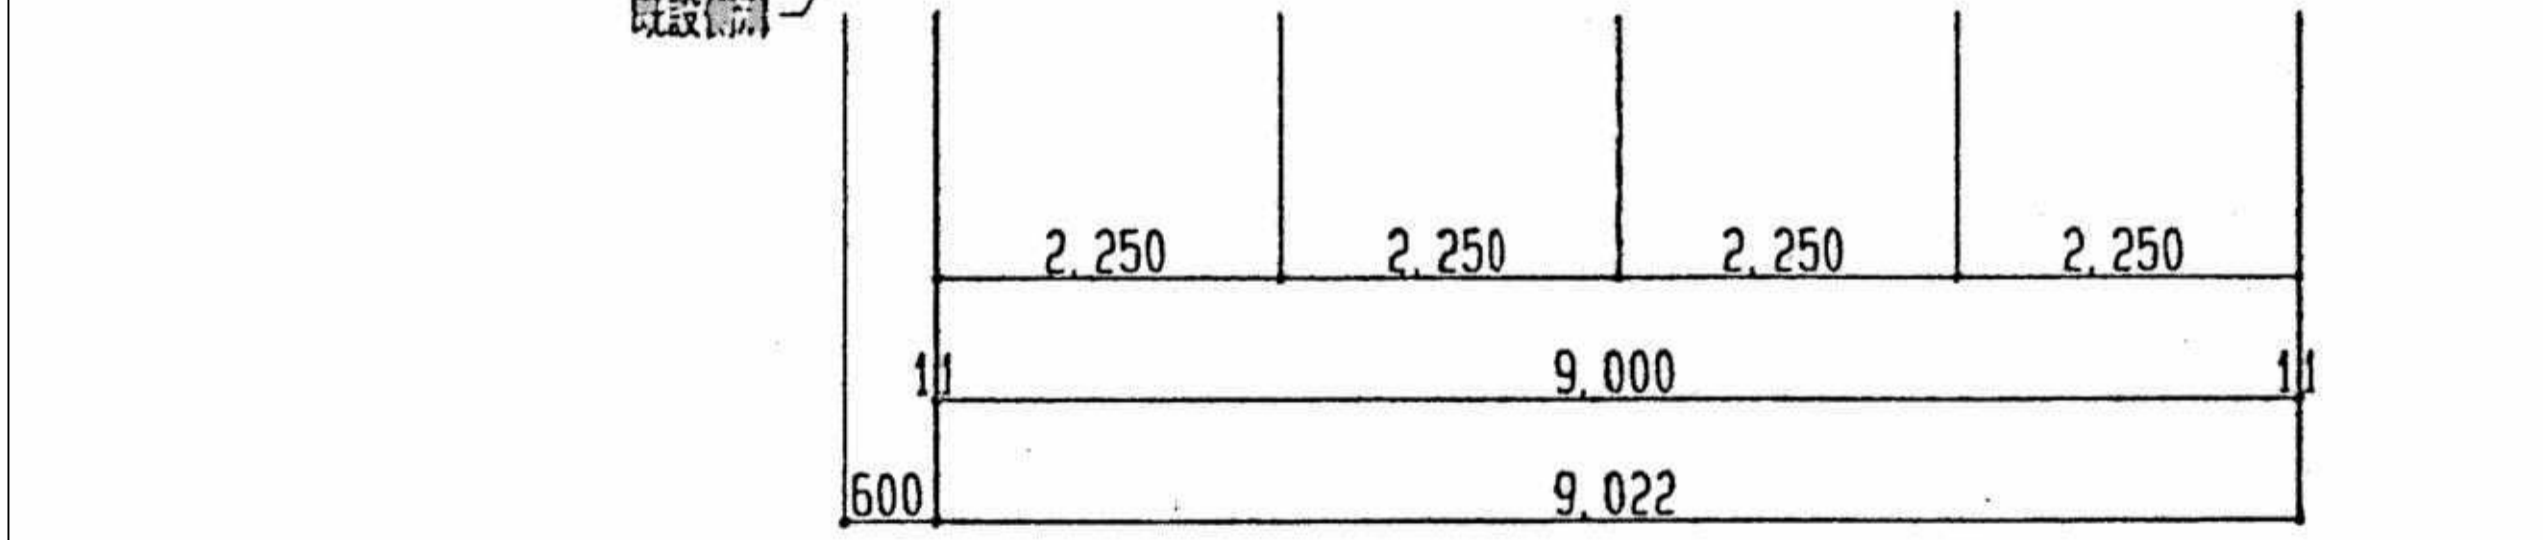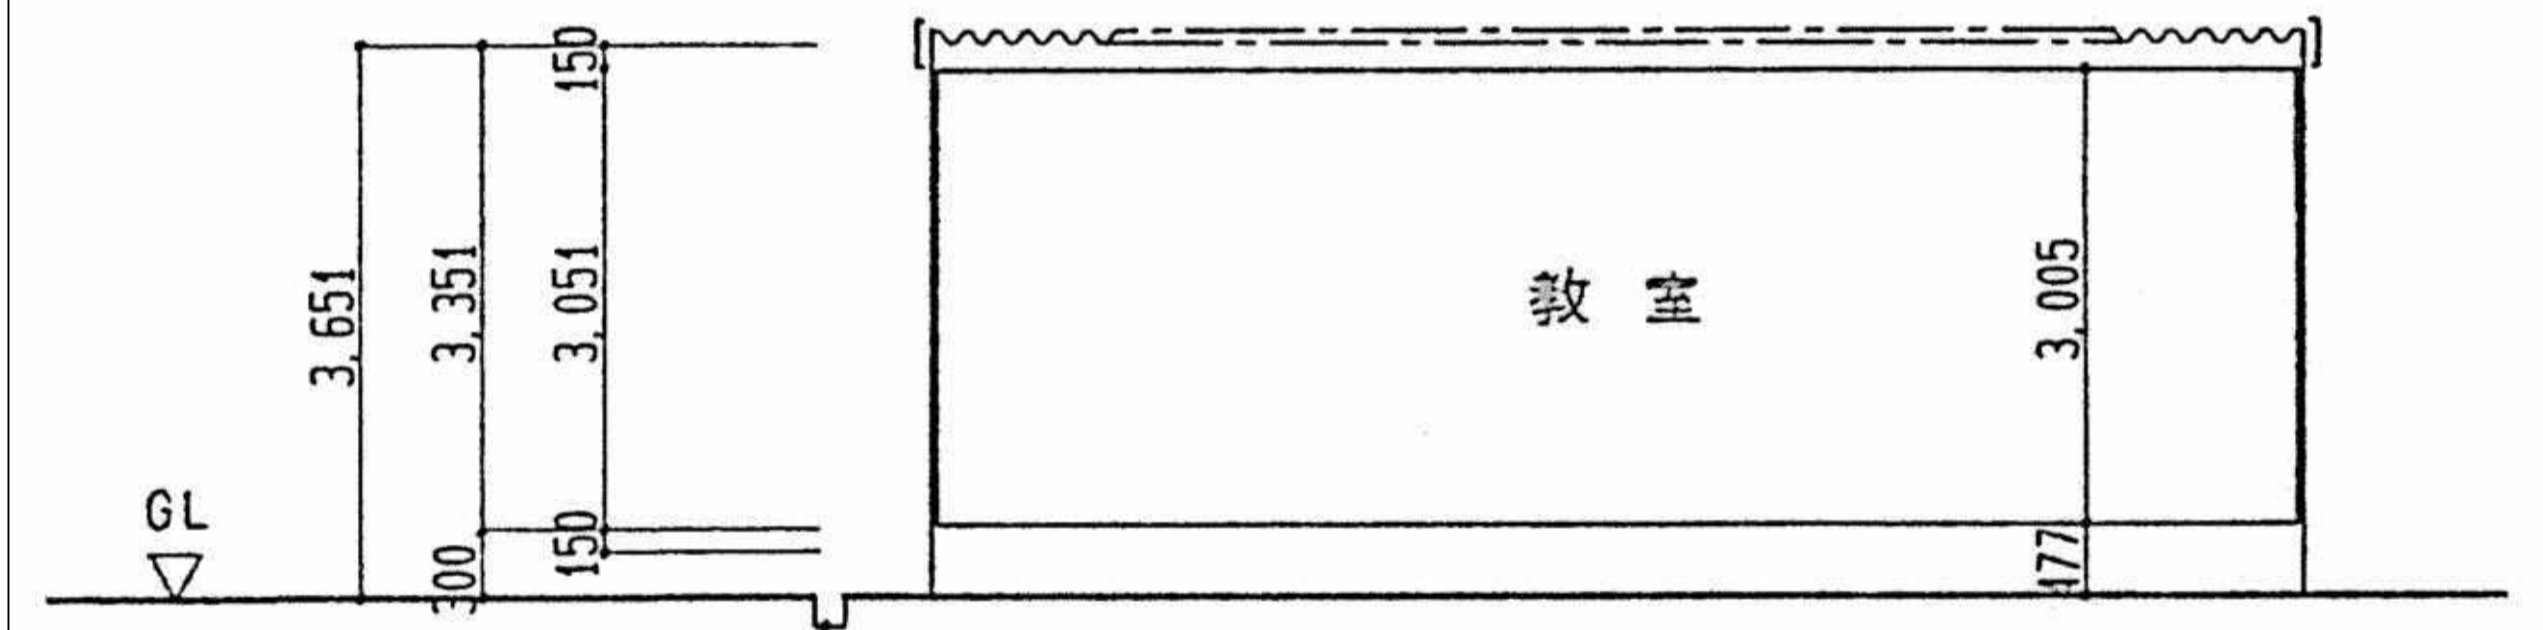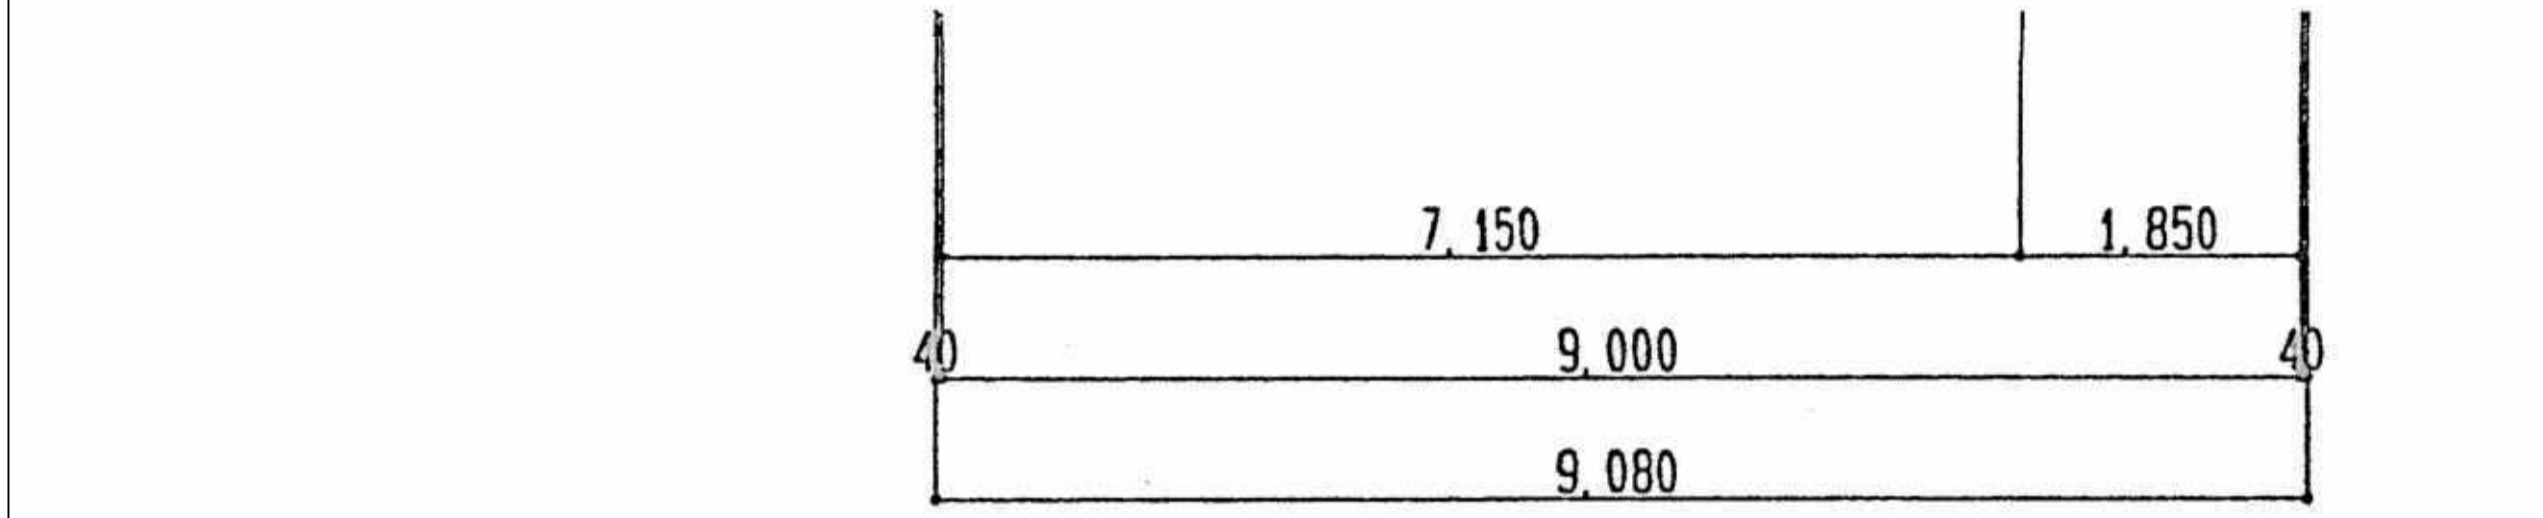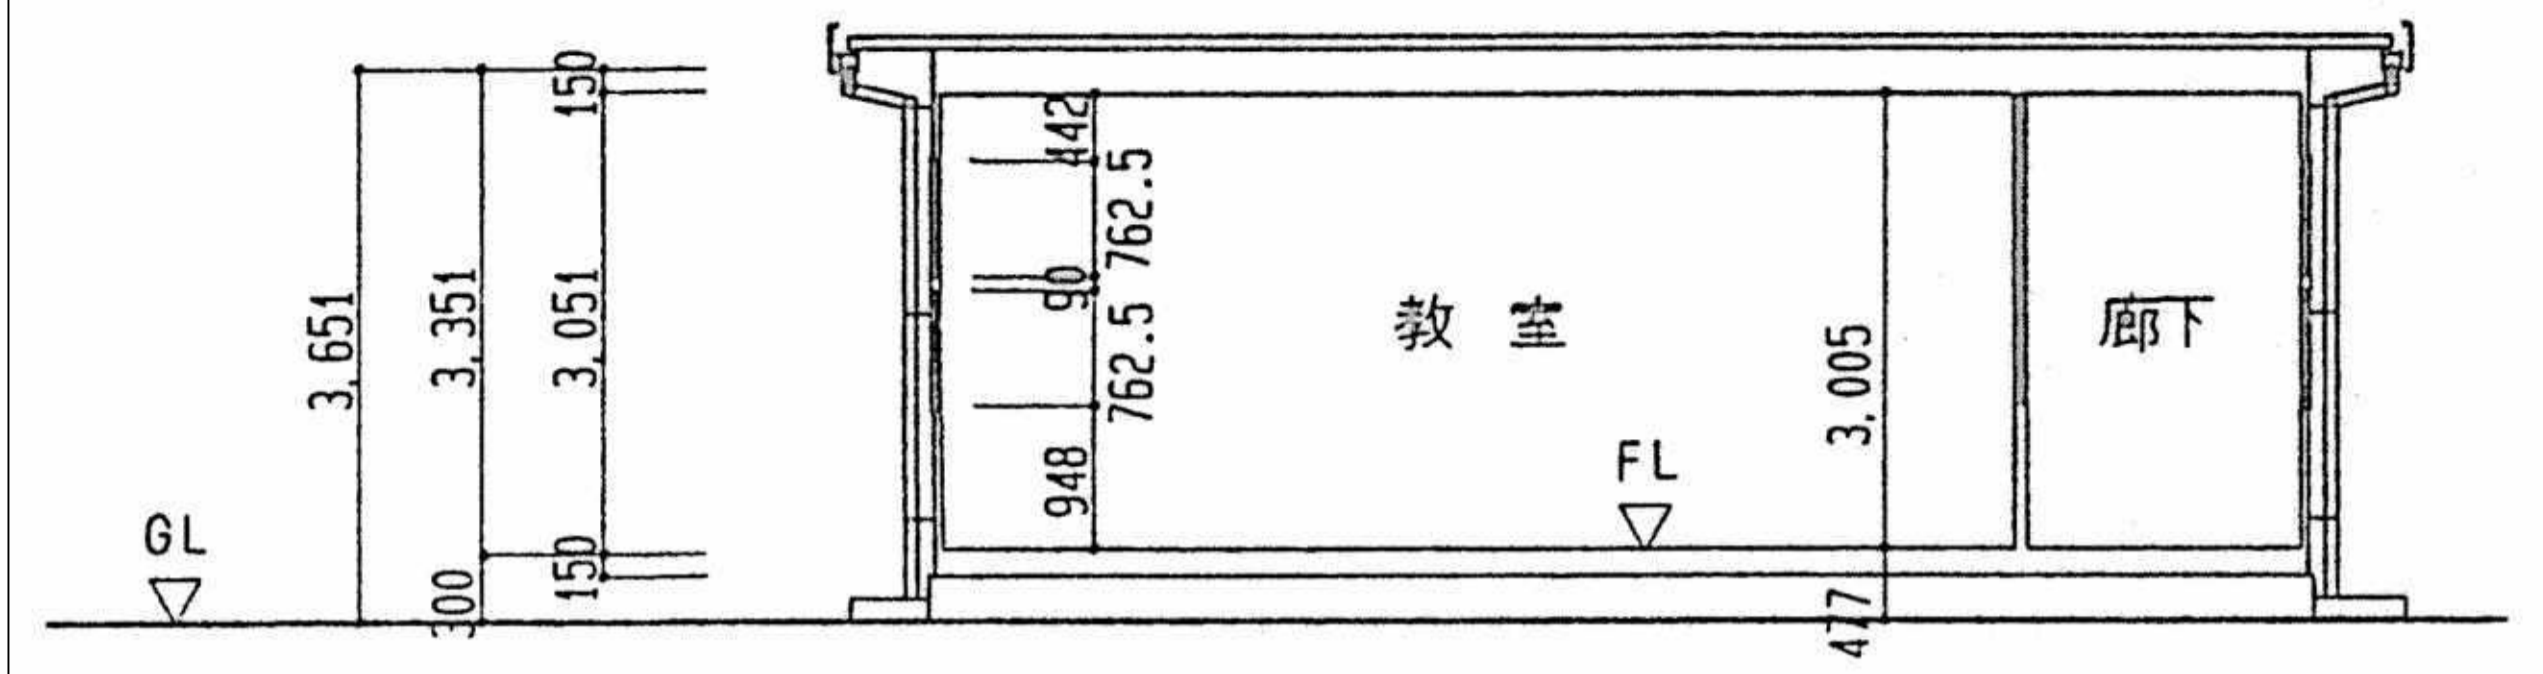

断面図


【 特記事項 】
 ※建物、建物内部全て撤去とする。
 ※建物外部周りは<A-※※>(撤去)外構図、<A-※※>外構詳細図を参照のこと。

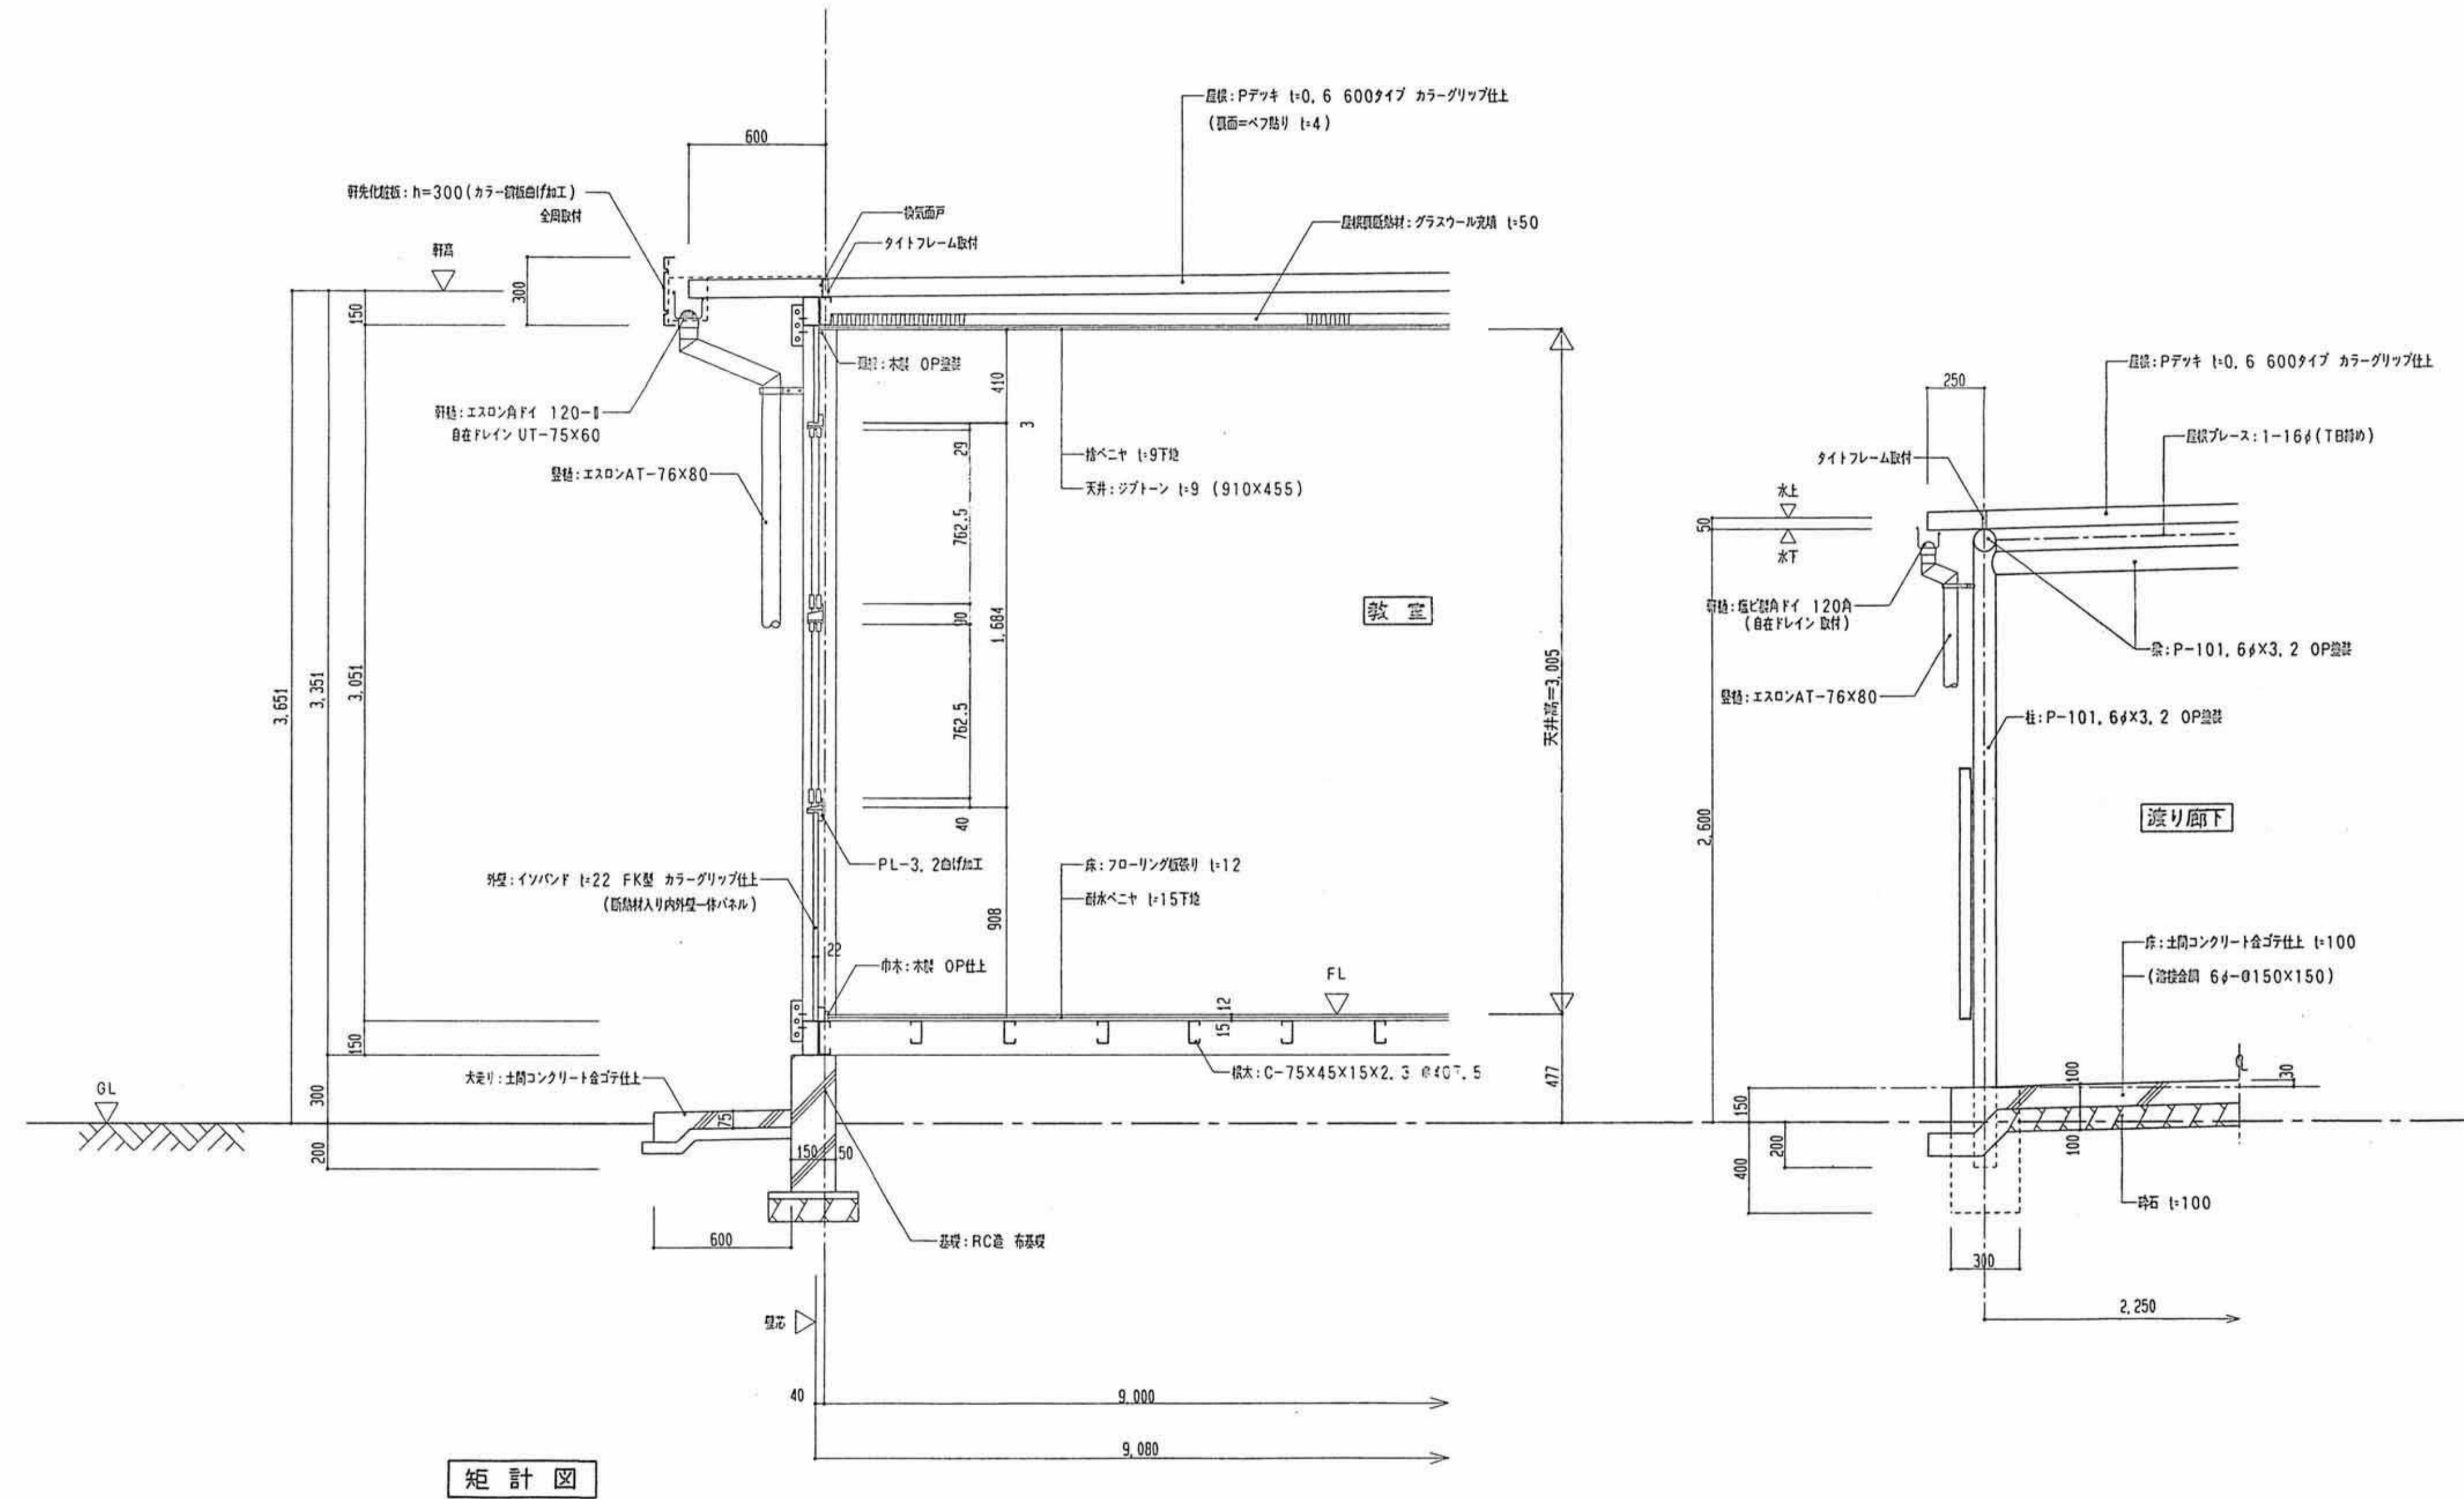


| | | | | | | | | | | |
|---------------|-----|--|------|---------------|------|--------------------------|-------|------------------|-------|---------|
| 注記 A3-1:40 | 月、日 | | 工事名称 | 亀山東小学校教室等増築工事 | 工事種別 | 株式会社 阿波設計事務所 校閲 担当 製図 | 図面名称 | 撤去プレハブ棟、渡り廊下 矩計図 | 設計No. | - |
| | 変更 | | | | | | 設計年月日 | 縮尺 | 1:20 | ファイルNo. |

【 特記事項 】

※建物、建物内部全て撤去とする。
 ※建物外部周りは<A-※※>(撤去)外構図、<A-※※>外構詳細図を参照のこと。

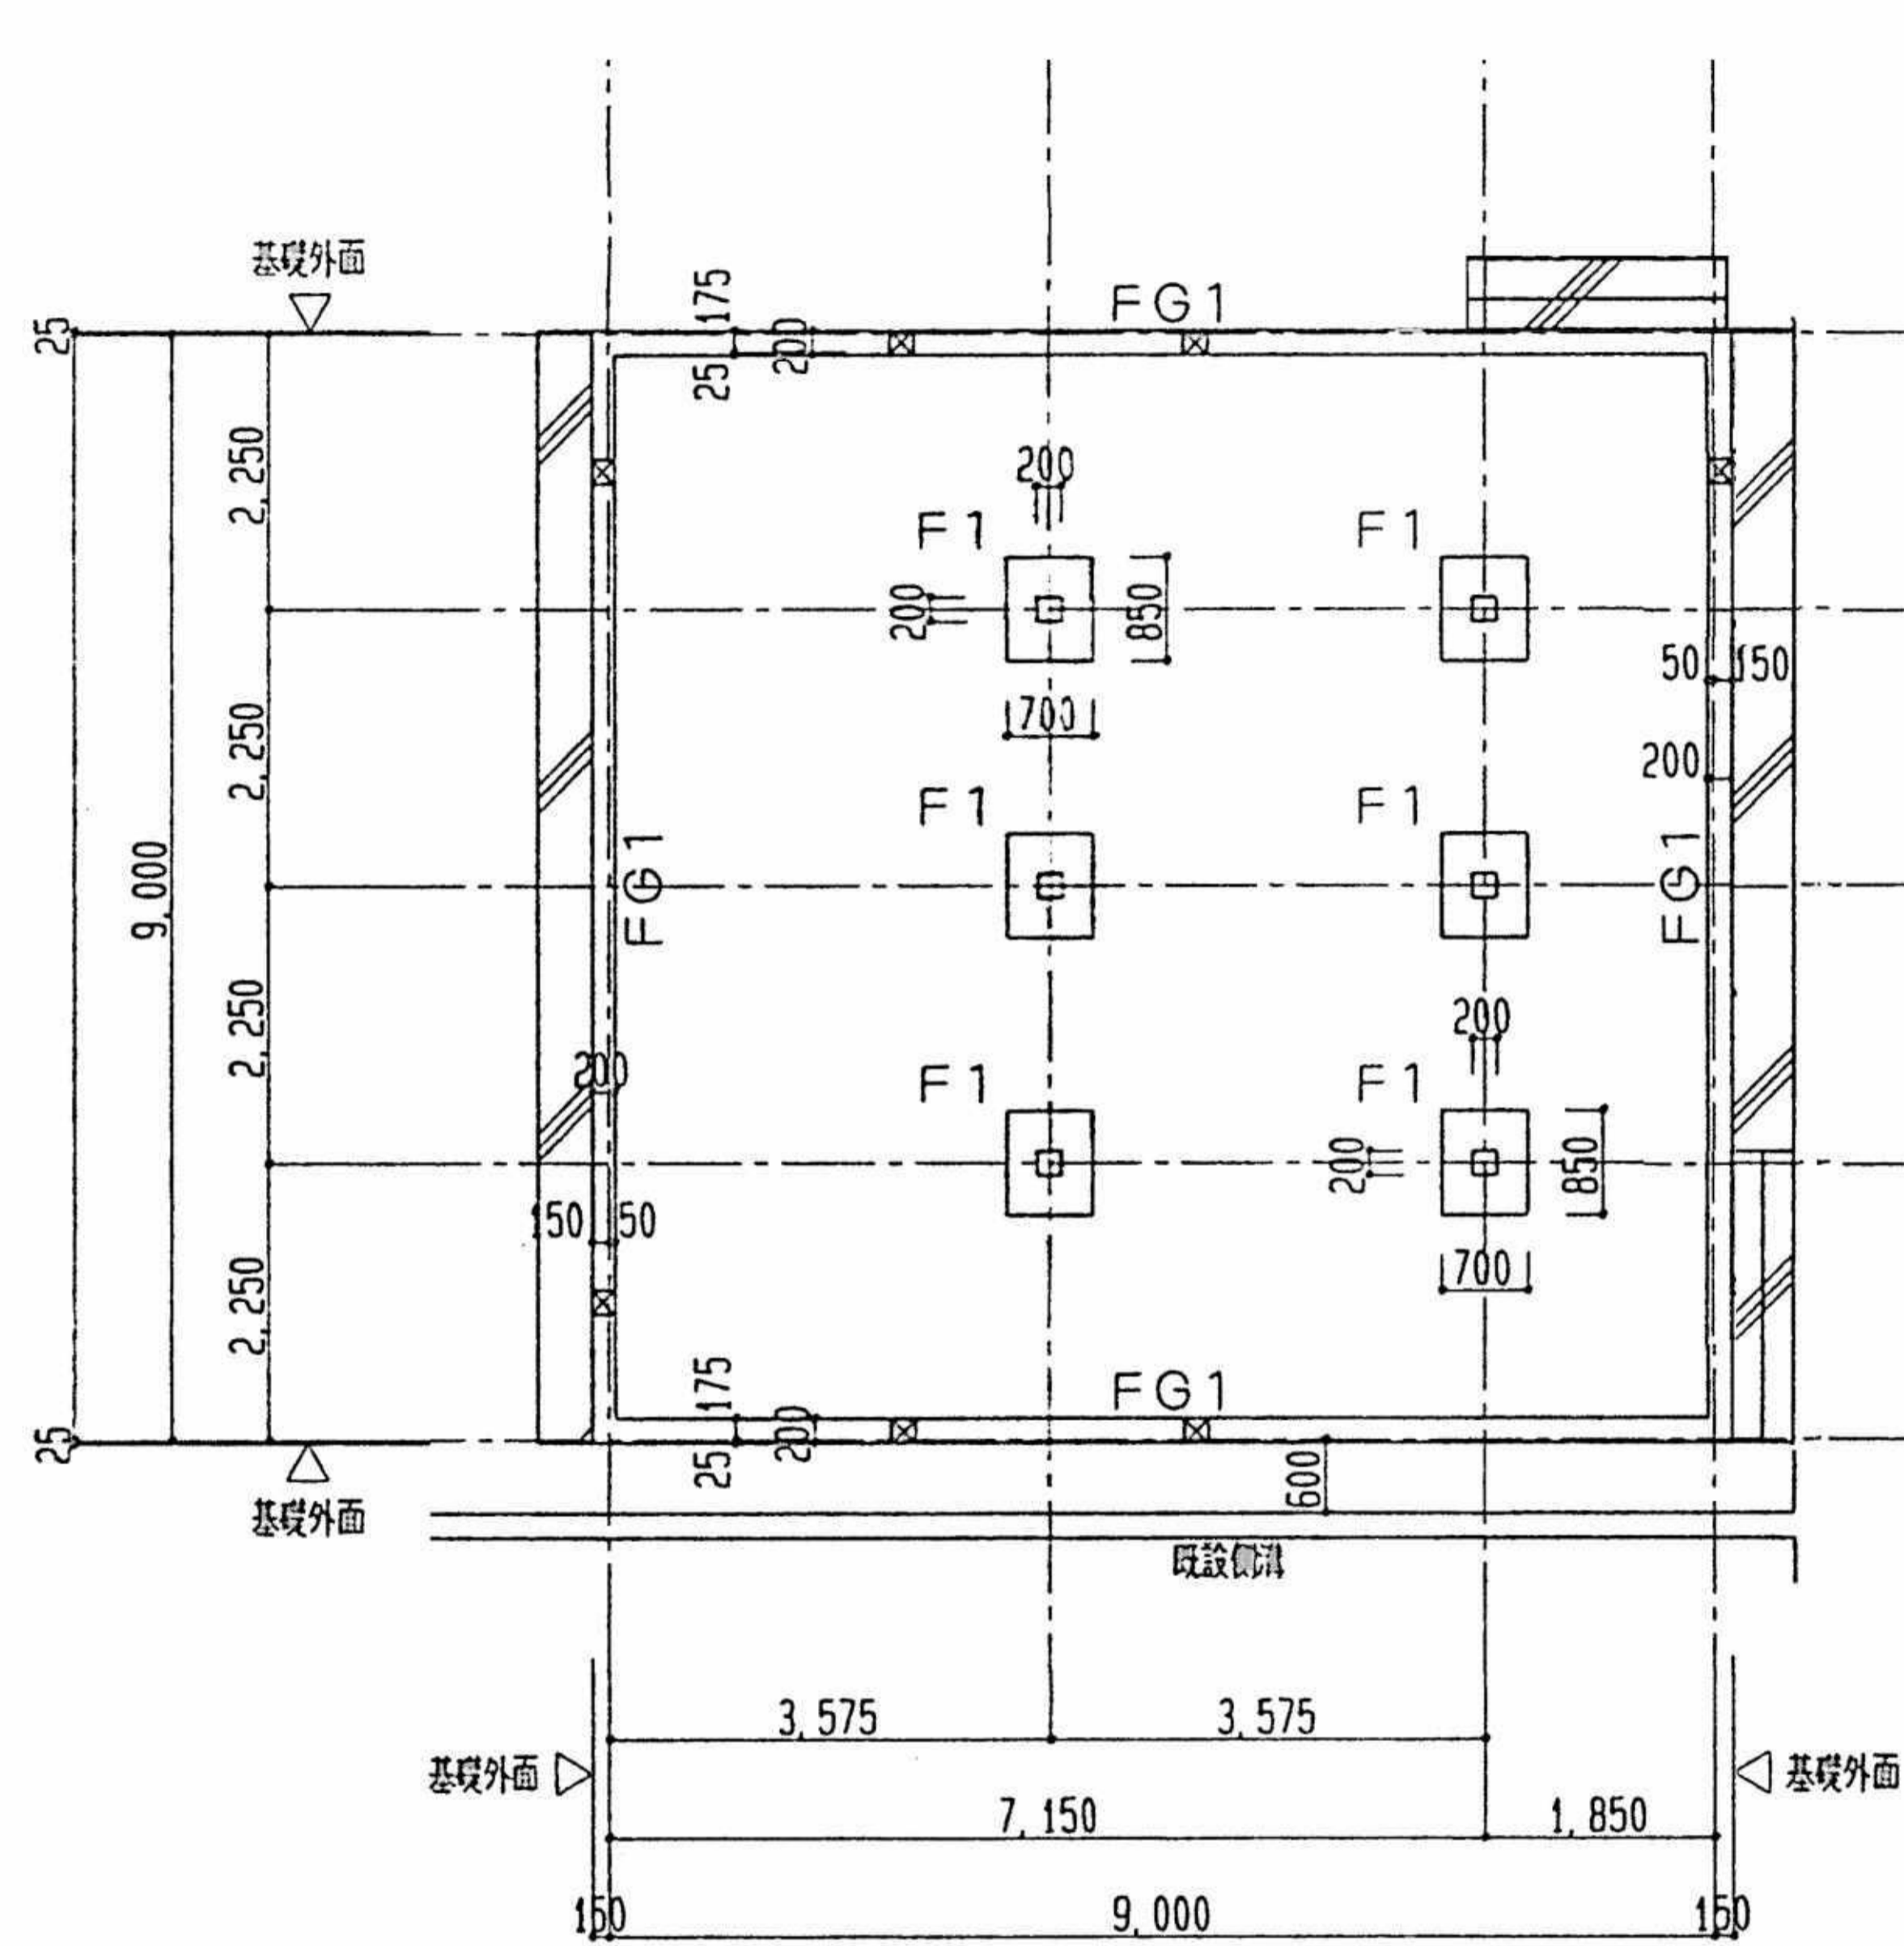

基礎伏図

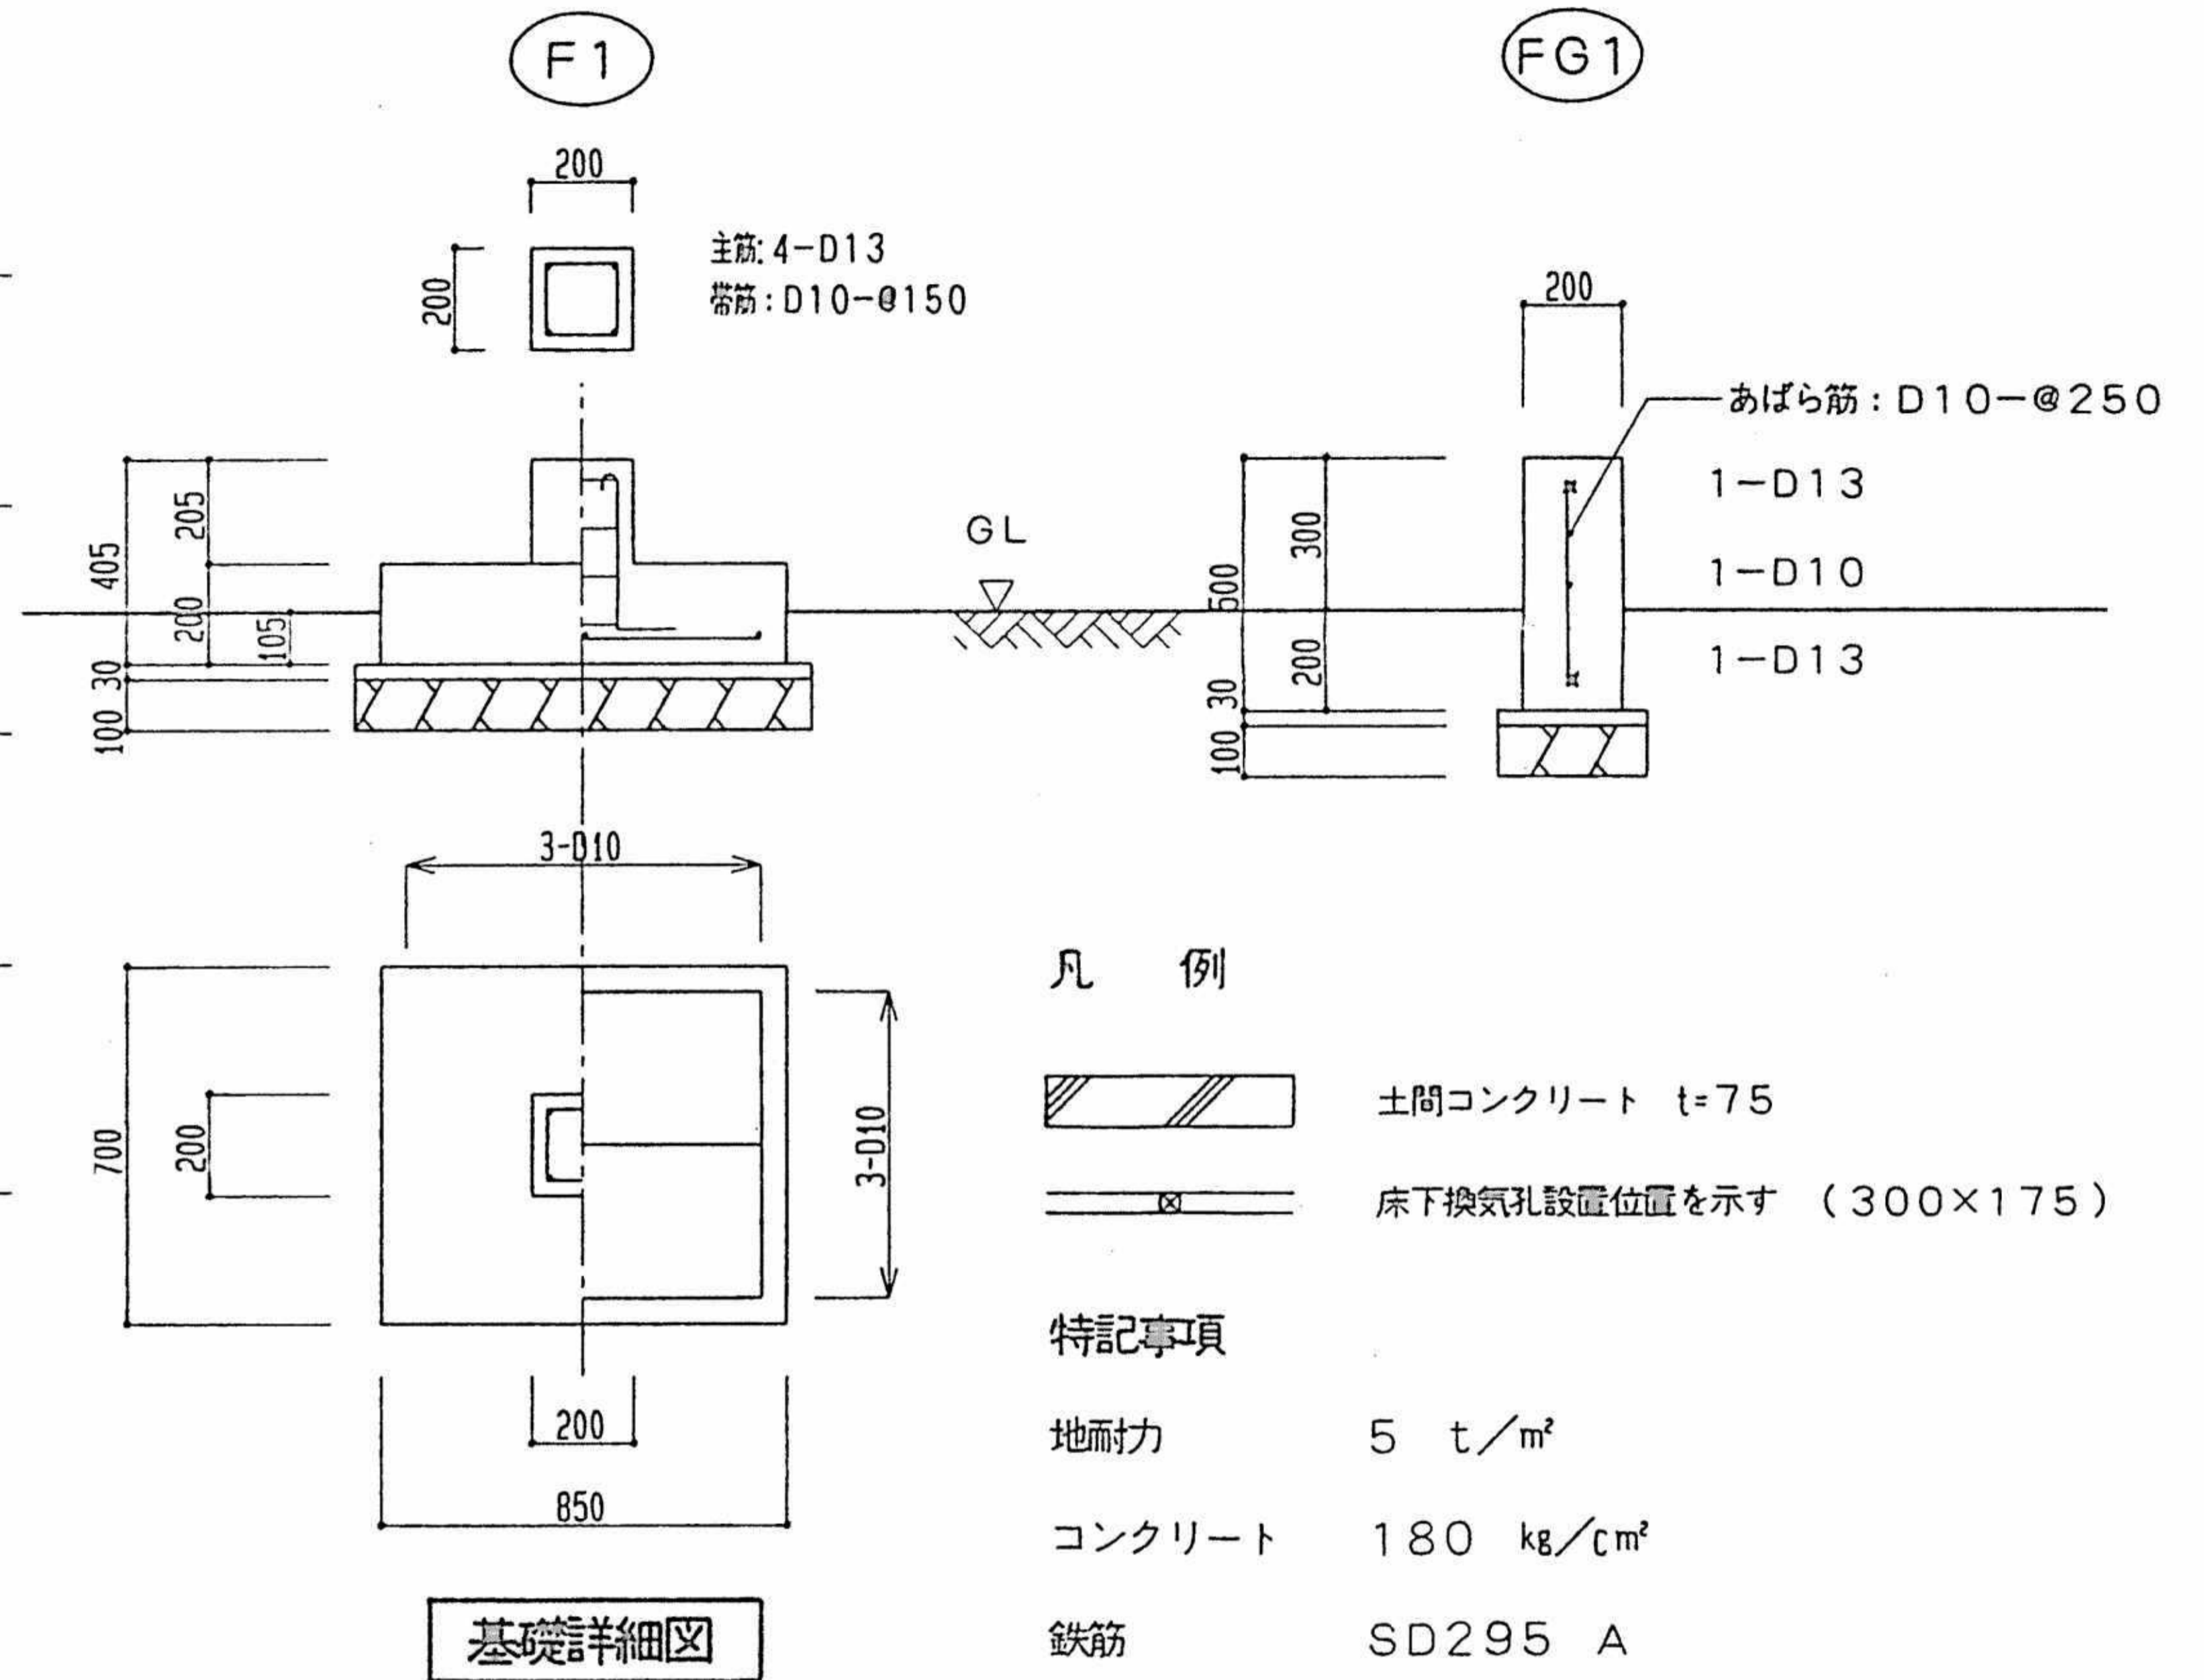


基礎詳細図

凡 例

- 土間コンクリート t=75
- 床下換気孔設置位置を示す (300×175)

特記事項

- 地耐力 5 t/m²
- コンクリート 180 kg/cm²
- 鉄筋 SD295 A

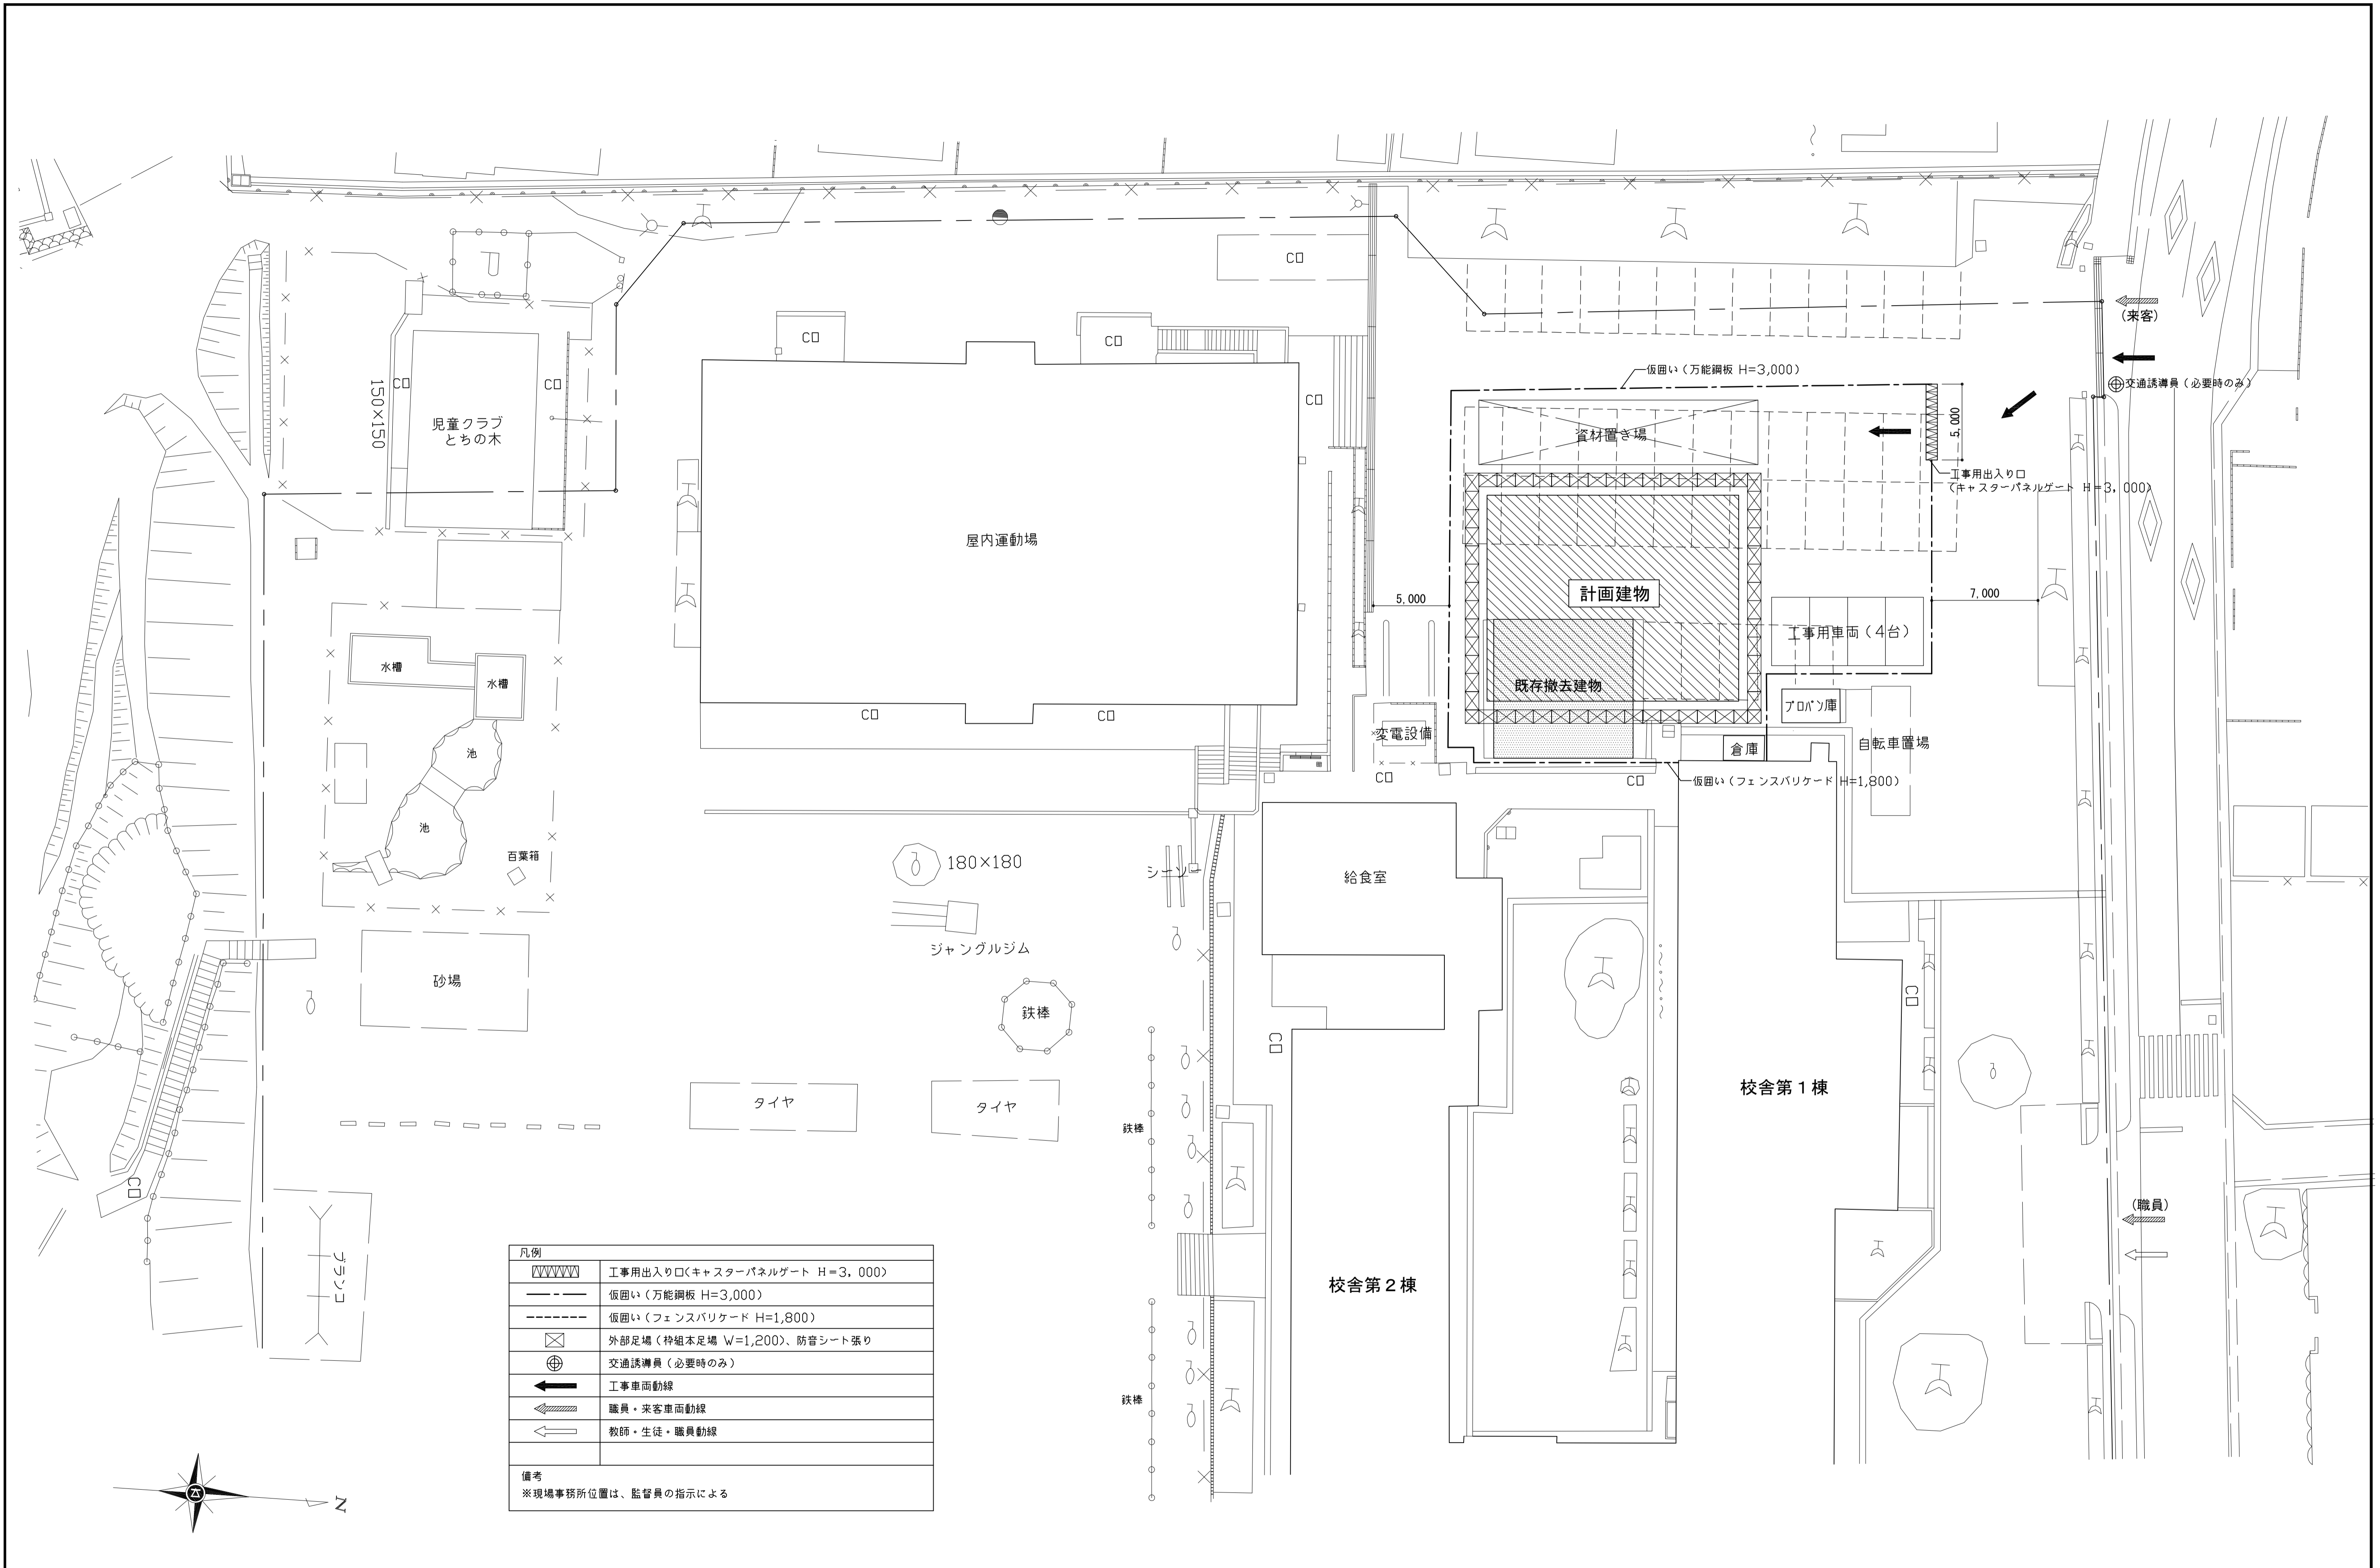

| 凡例 | |
|---------------------------|------------------------------|
| | 工事用出入り口(キャスターパネルゲート H=3,000) |
| | 仮囲い(万能鋼板 H=3,000) |
| | 仮囲い(フェンスバリケード H=1,800) |
| | 外部足場(枠組本足場 W=1,200、防音シート張り) |
| | 交通誘導員(必要時のみ) |
| | 工事車両動線 |
| | 職員・来客車両動線 |
| | 教師・生徒・職員動線 |
| 備考 ※現場事務所位置は、監督員の指示による | |